



最上支署管内

最大上郡  
藏村


黒盛山  
黒森  
1072m  
129.957m

位置図  
三合沢治山工事  
山形県寒河江市大字幸生字高ヒ外4国有林128林班

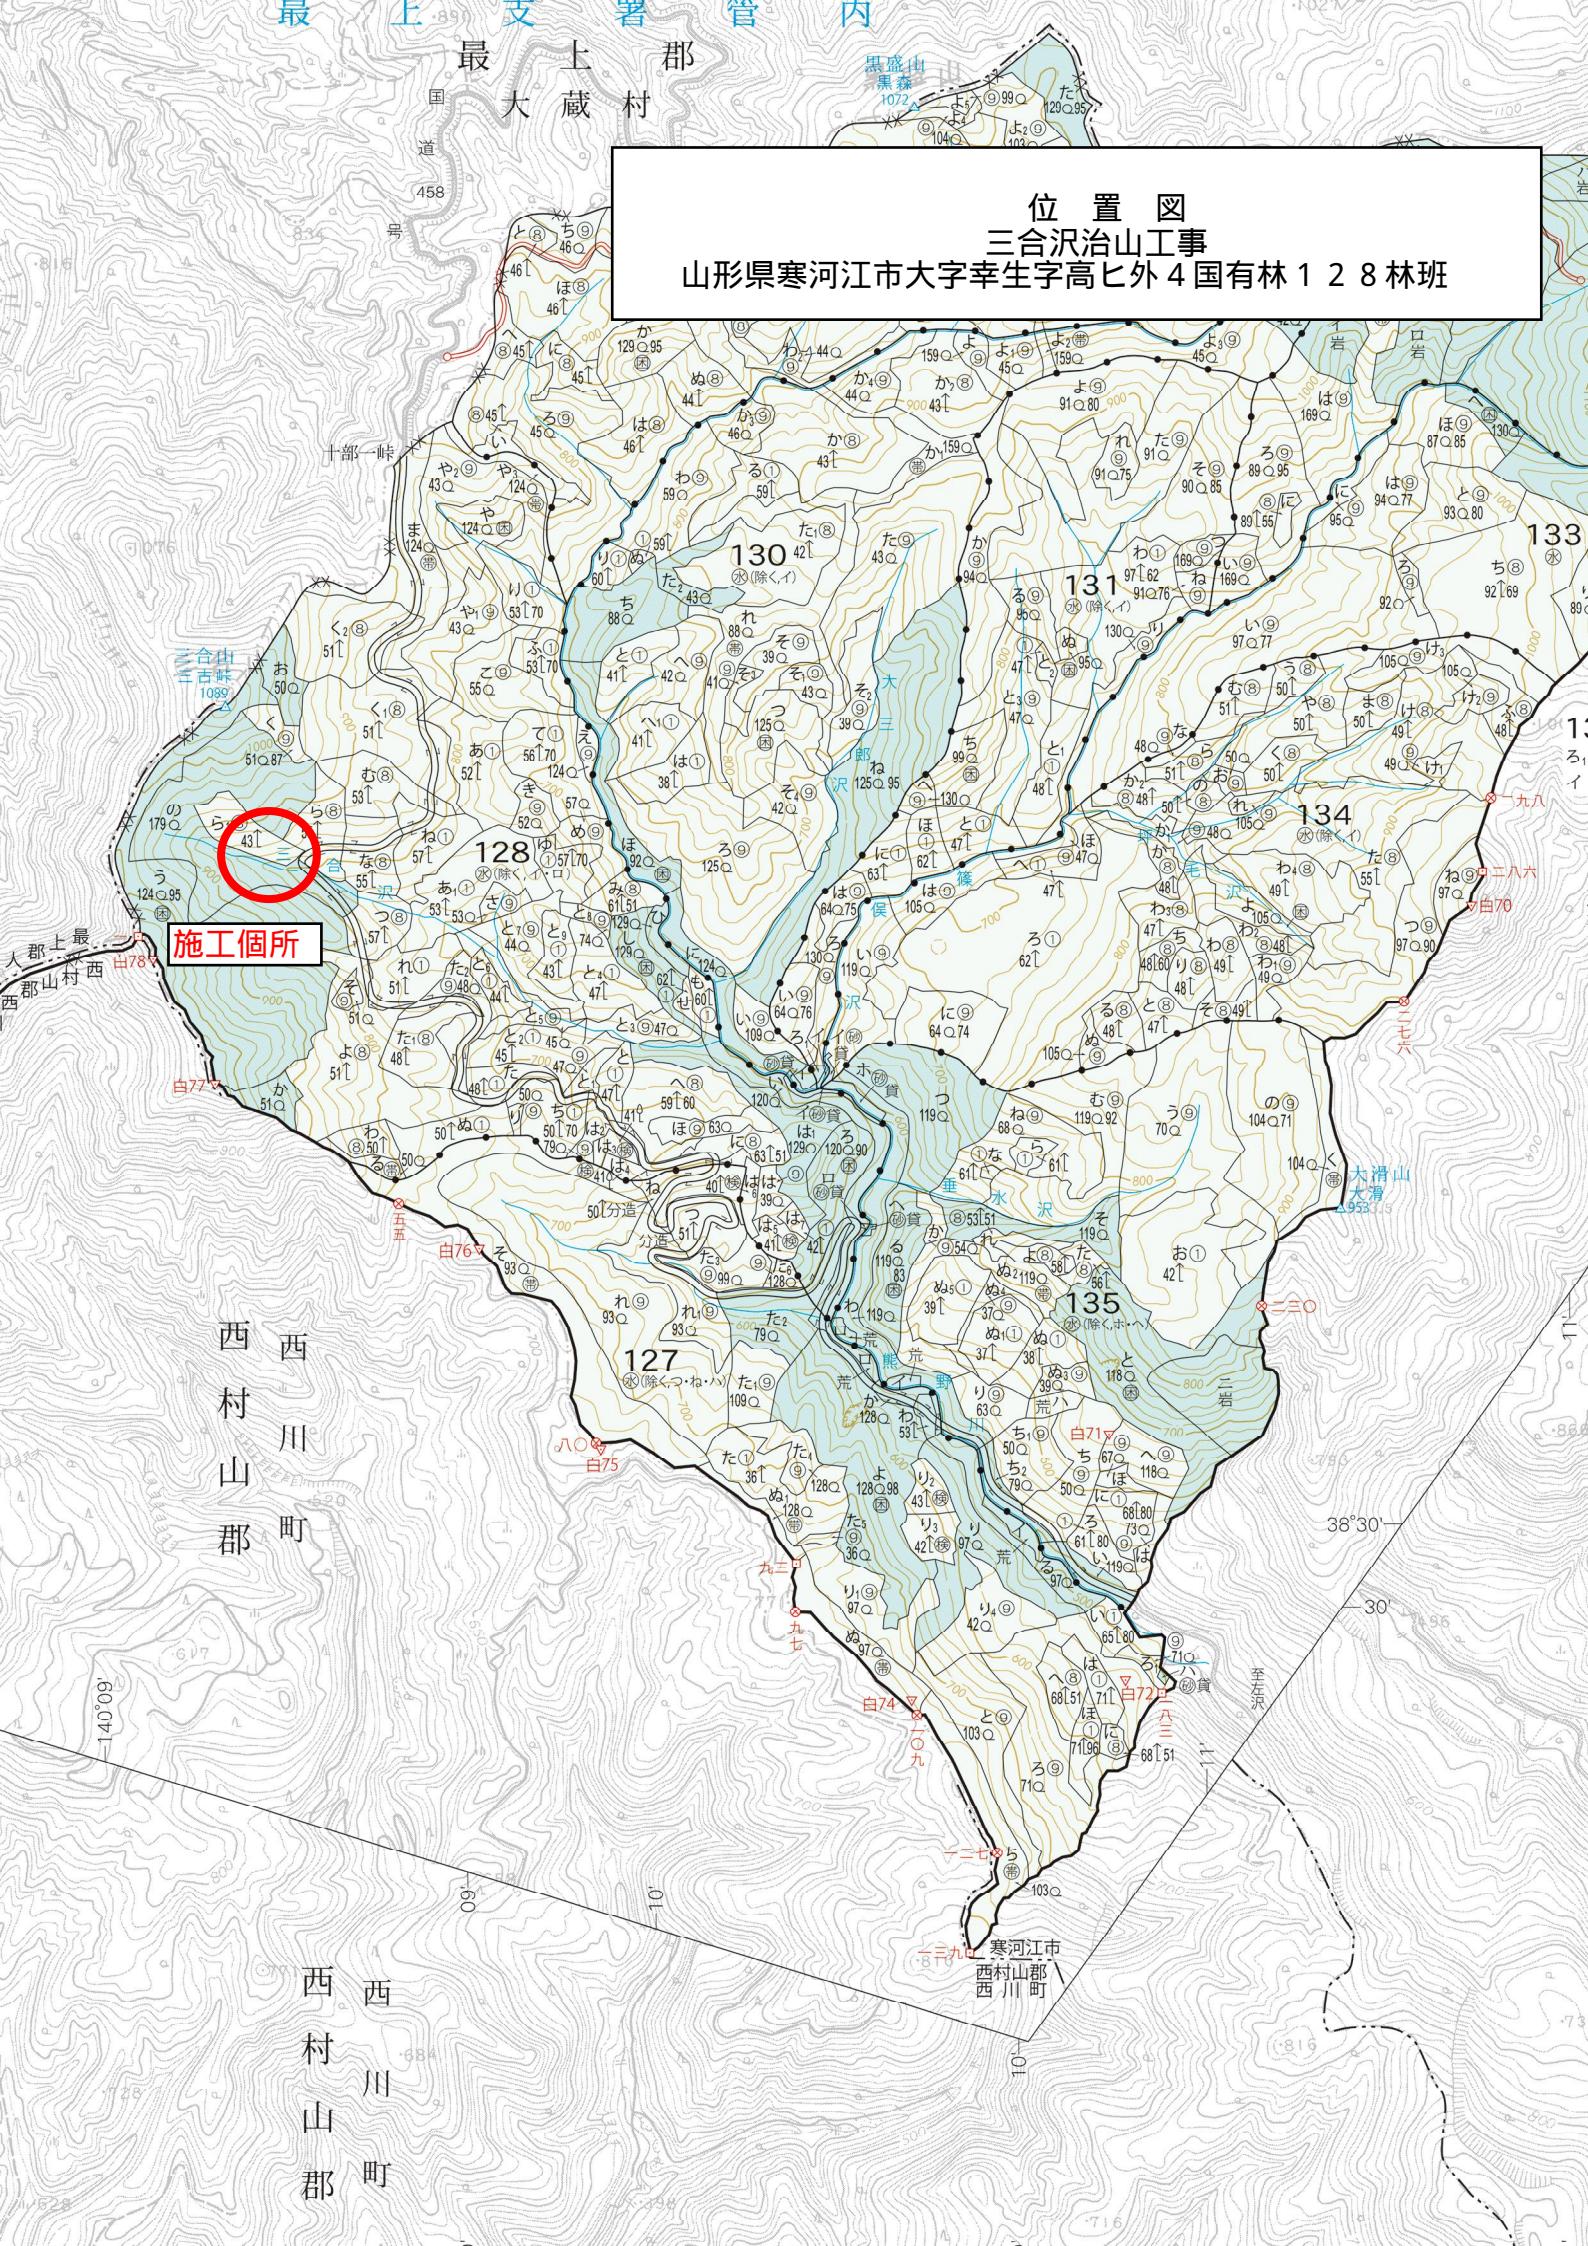

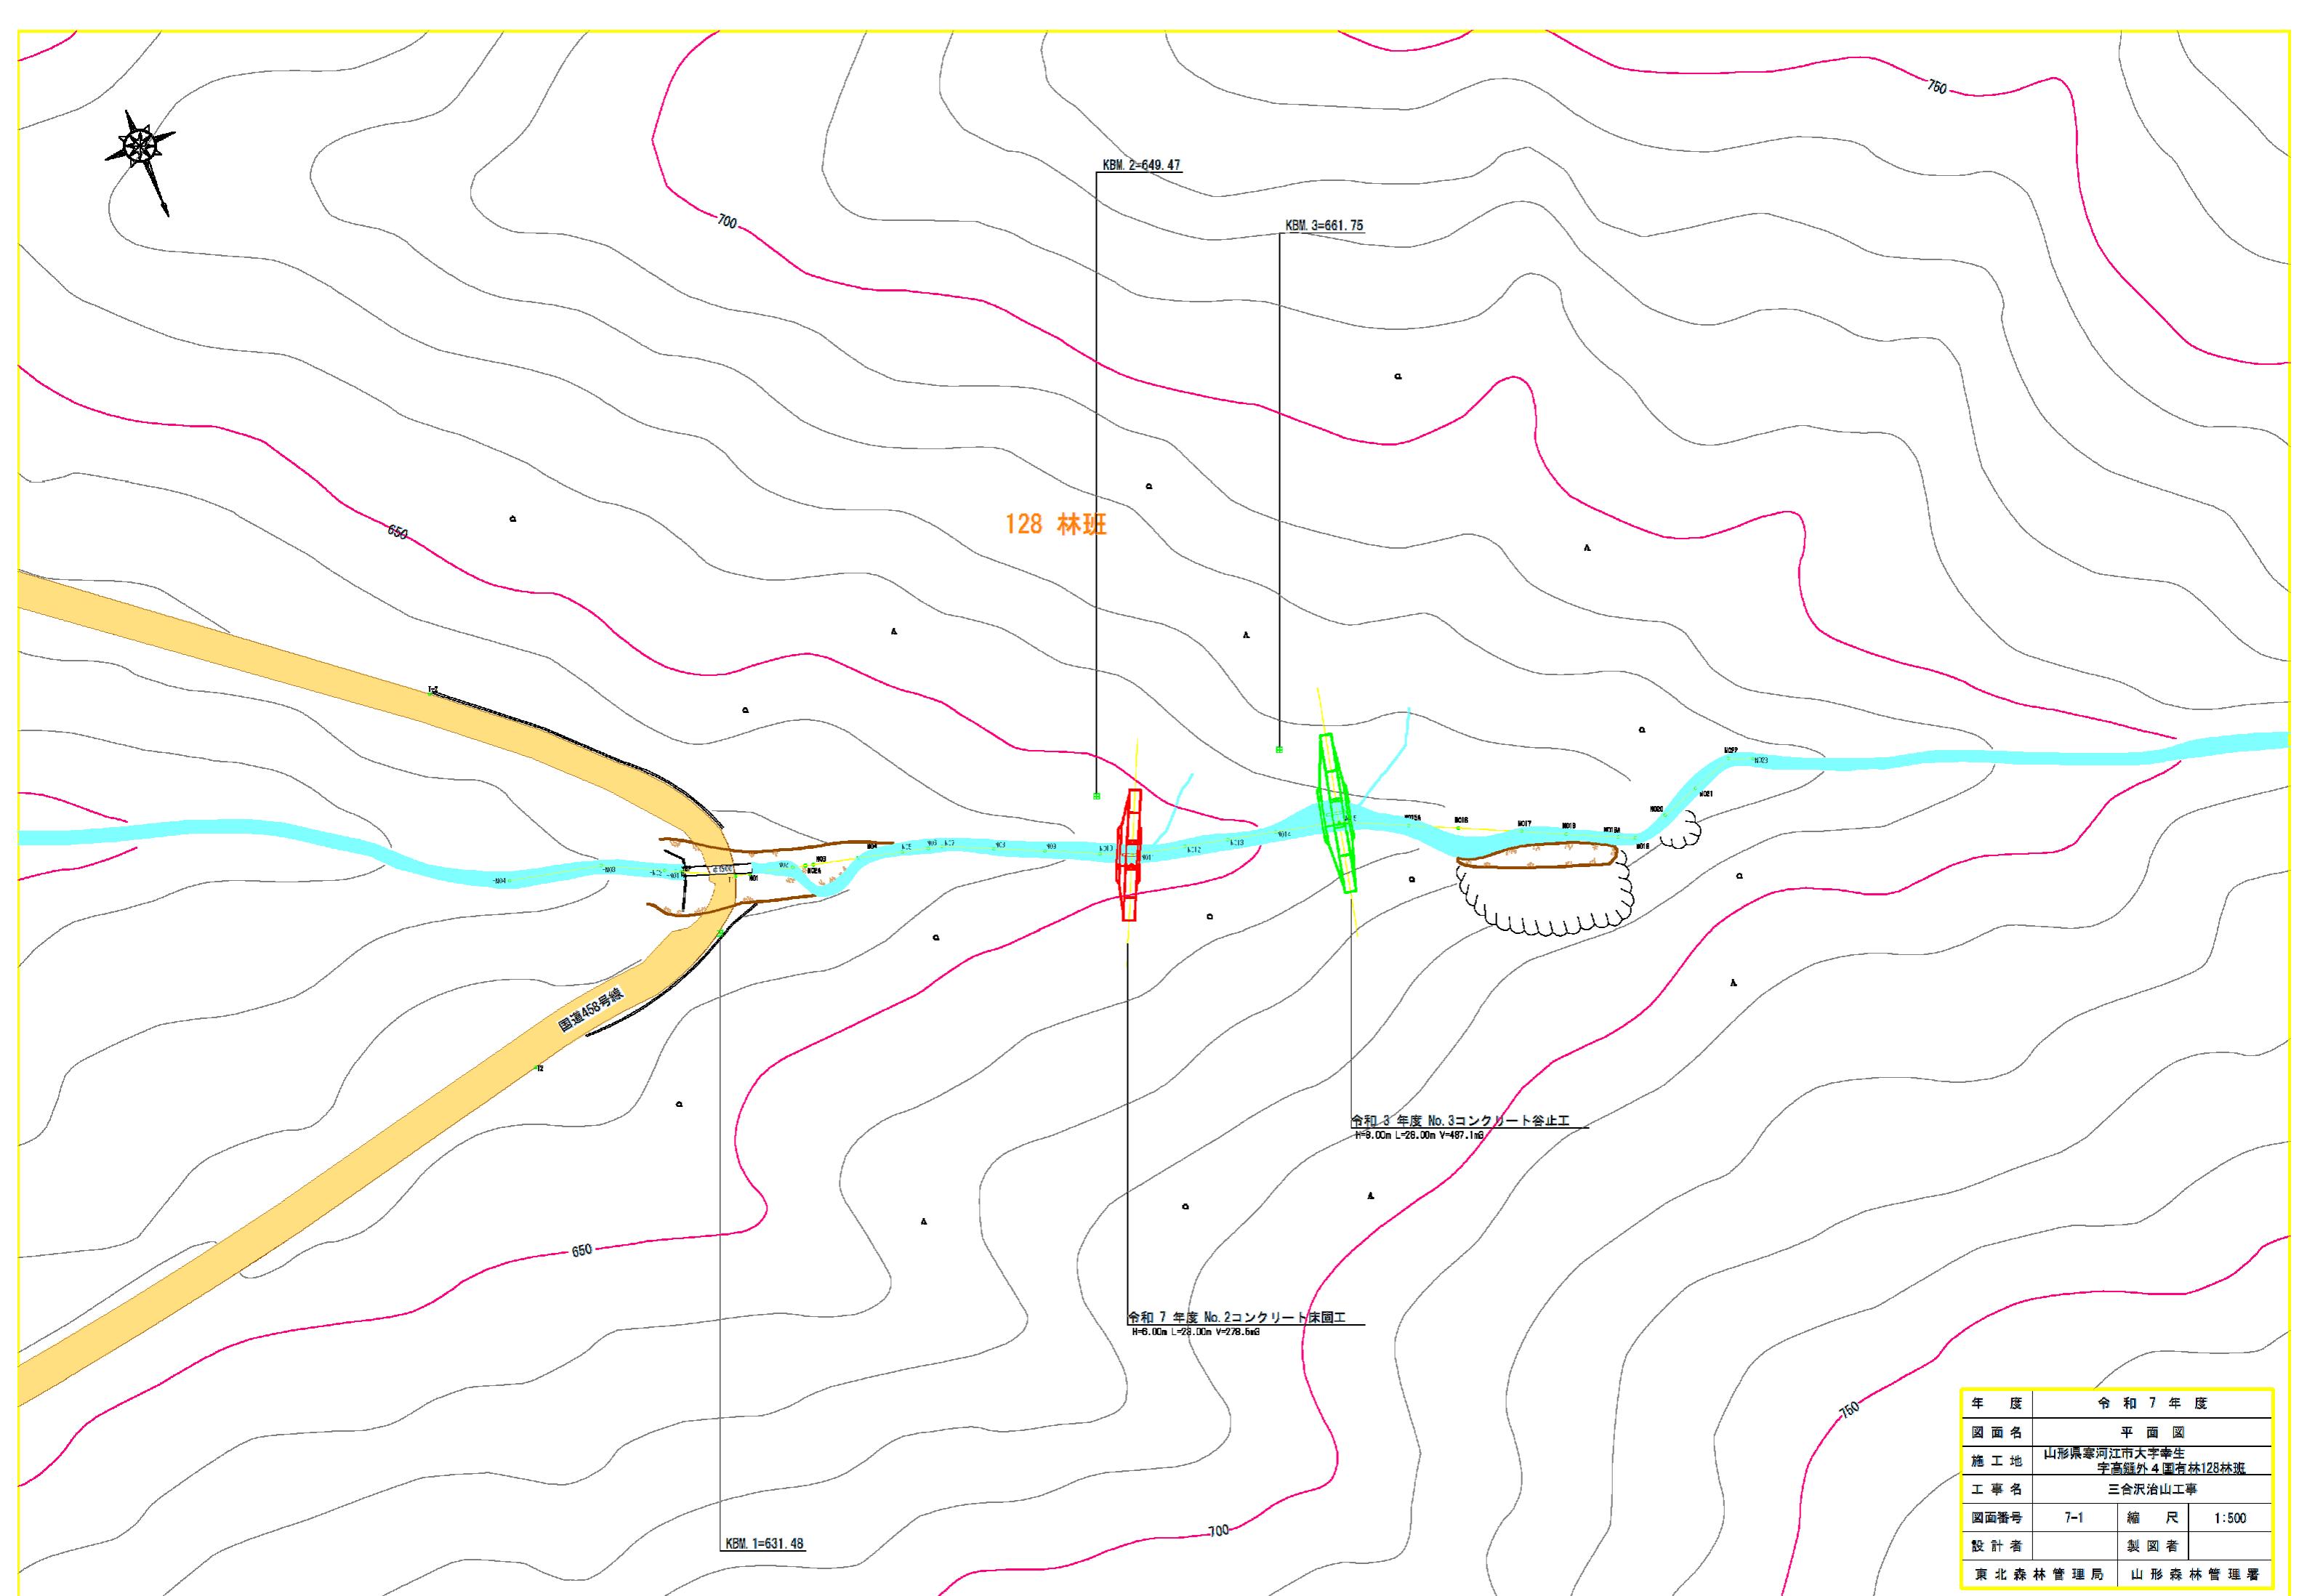



渓床縦断面図

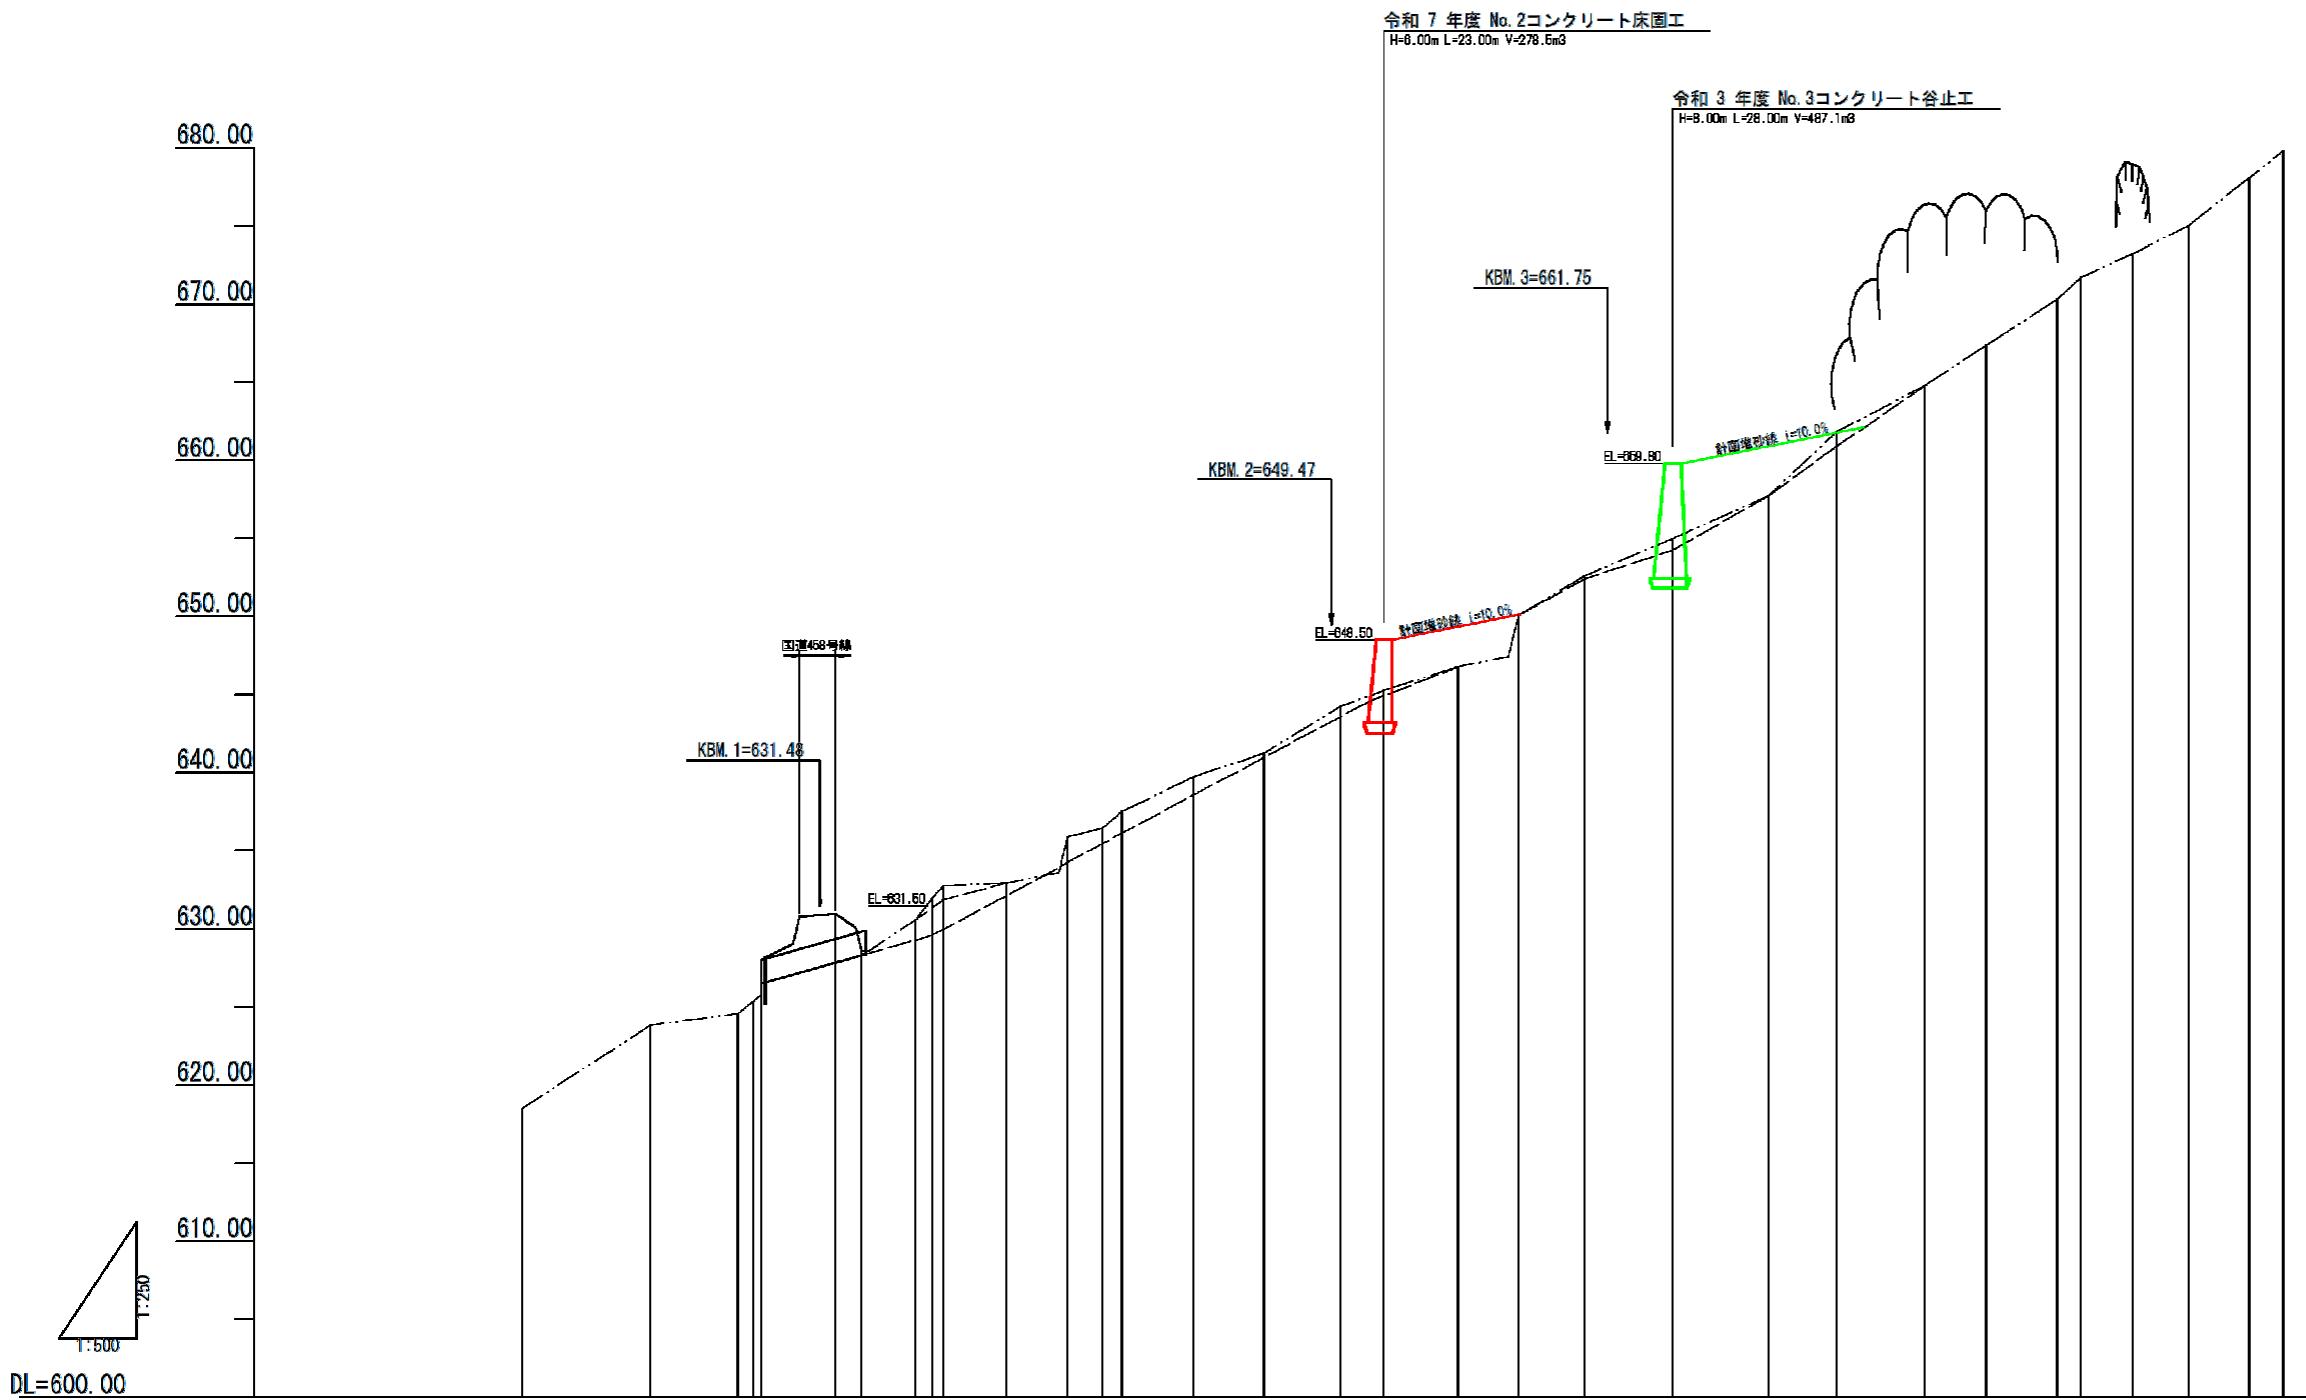

測点	No.	
水平距離	m	
追加水平距離	m	
垂直距離	m	
基標高	m	
勾配 %		
618.51	5.34-30.57	16.34-404
623.85	0.73-14.23	11.24-403
31.1		
624.58	2.97	9.44-71
625.39	1.95	184-102
628.03	1.45	2.21-N01
630.58	2.93	3.38-N02
632.03	1.22	23.33-N03
632.80	0.15	3.59-N04
632.95	0.15	31.36-8.02-N05
635.88	2.93	39.24-7.86-N06
636.46	0.58	43.81-4.57-N07
637.52	1.06	46.27-2.46-N08
639.73	2.21	55.44-9.17-N09
641.26	1.53	64.41-8.97-N10
644.25	2.99	74.16-9.75-N11
645.26	1.01	79.76-5.60-N12
646.79	1.53	89.28-9.52-N13
650.06	3.27	96.94-7.66-N14
652.63	2.57	105.48-8.54-N15
655.01	2.38	116.79-11.31-N16
657.75	2.74	129.03-12.24-N17
661.84	4.09	137.75-8.72-N18
664.82	2.98	148.98-11.23-N19
667.40	2.58	156.86-7.88-N20
670.34	2.94	166.02-9.16-N21
671.74	1.40	169.04-3.02-N22
673.25	0.51	175.66-6.62-N23
675.05	2.80	182.83-7.17-N24
678.09	3.04	190.62-7.79-N25
679.82	1.73	194.99-4.37-N26

年度	令和7年度		
図面名	渓床縦断面図		
施工地	山形県寒河江市大字幸生 宇高塙外4国有林128林班		
工事名	三合沢治山工事		
図面番号	7-2	縮尺	L=1: 500 V=1: 250
設計者		施圖者	
東北森林管理局	山形森林管理署		


No.2コンクリート床固工構造図

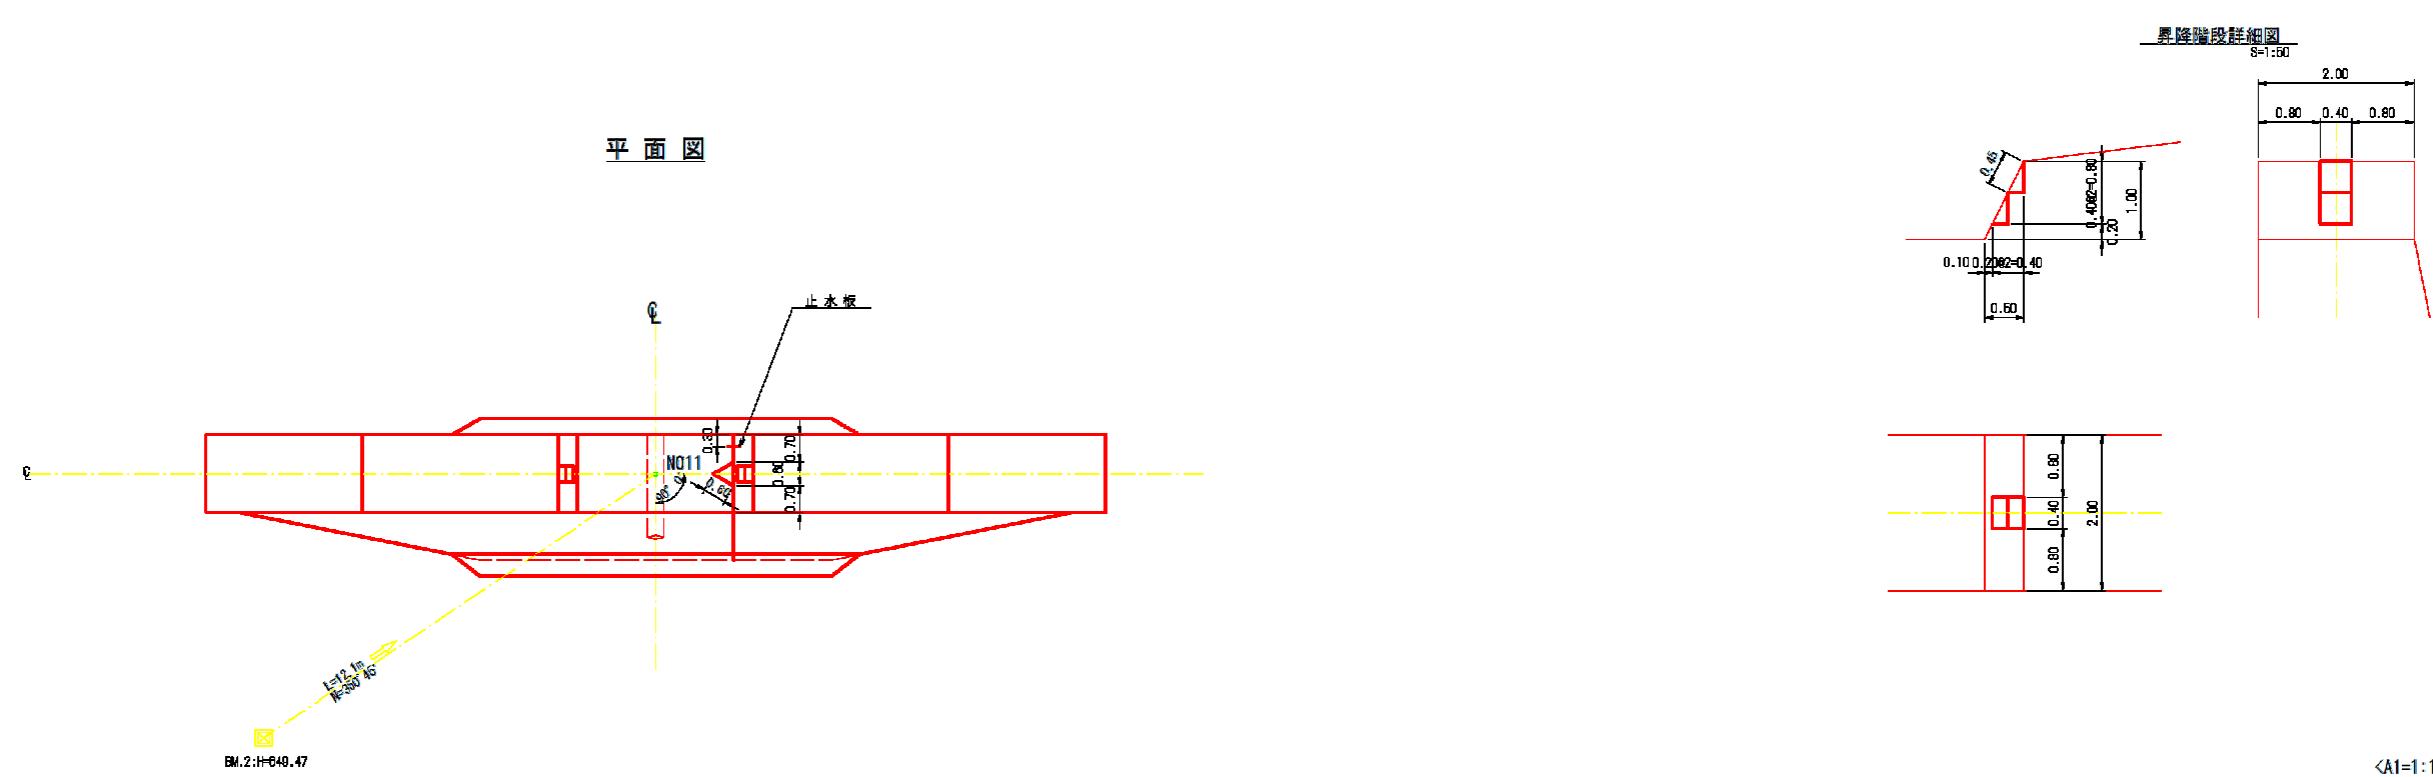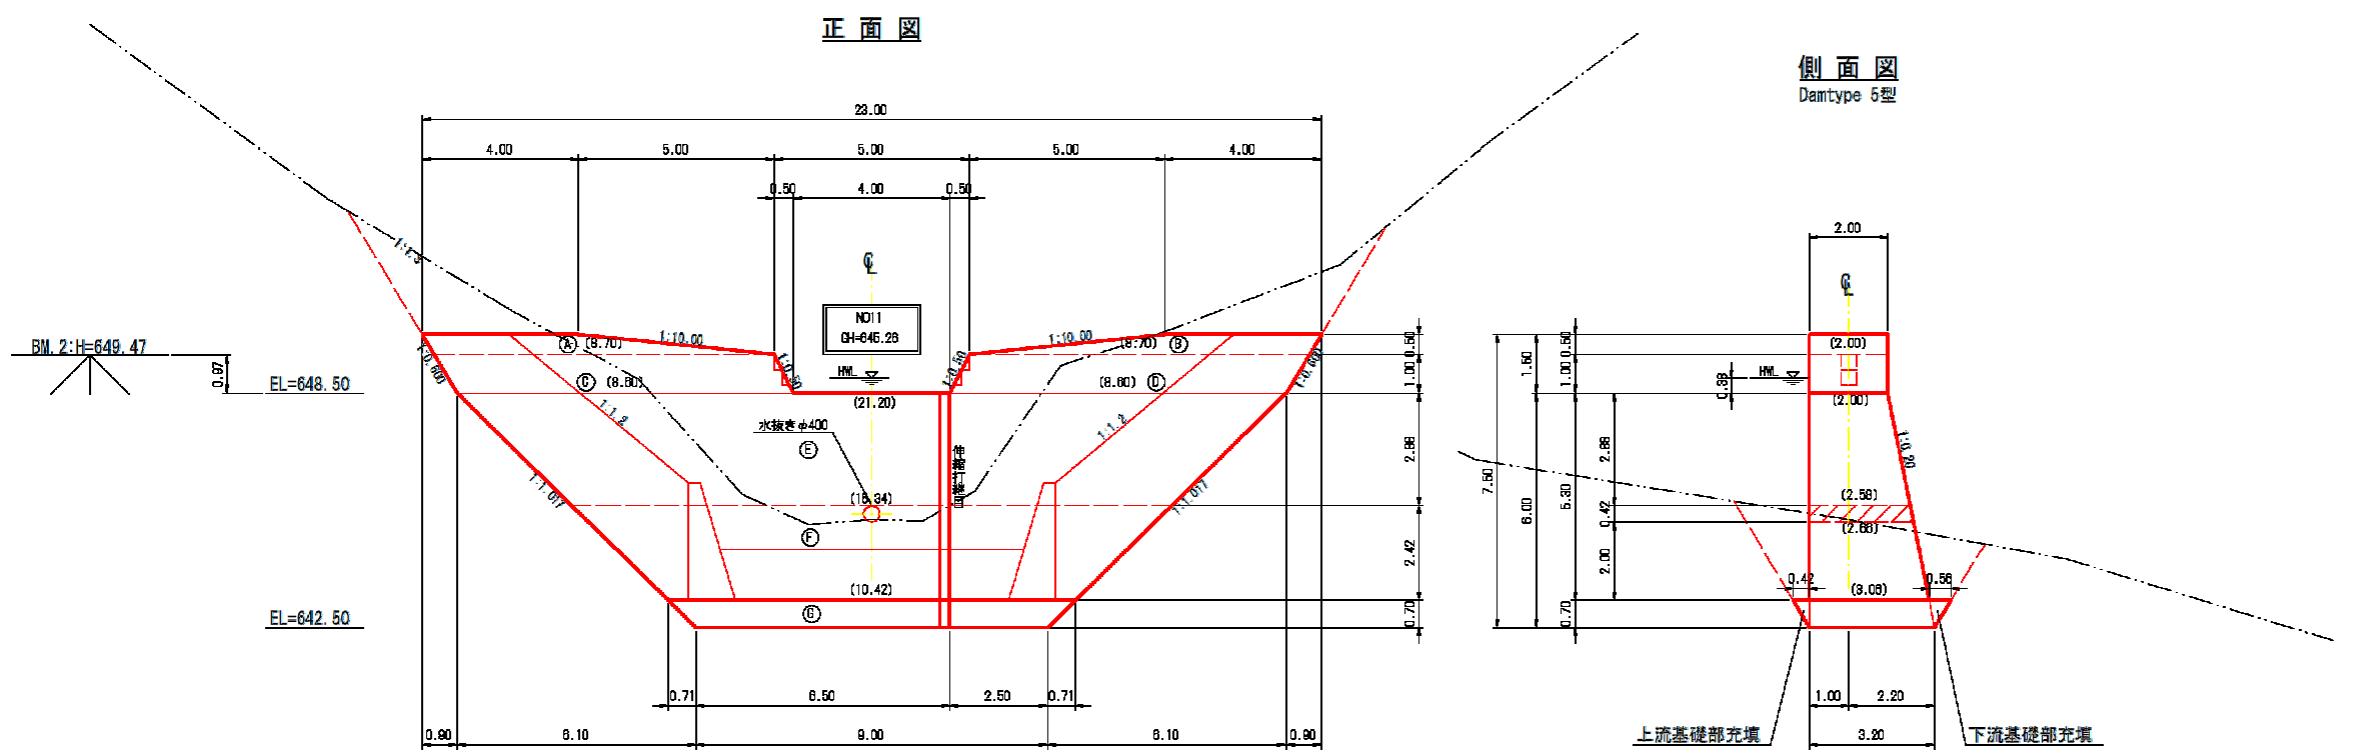


年 度	令 和 7 年 度	
図 面 名	No.2コンクリート床固工構造図	
施 工 地	山形県最河江市大字幸生 字高瀬外4国有林128林班	
工 事 名	三合沢治山工事	
図 面 番 号	7-3	縮 尺 1:100
設 計 者	製 図 者	
東 北 森 林 管 理 局	山 形 森 林 管 理 署	

## No.2コンクリート床固工掘削

正面

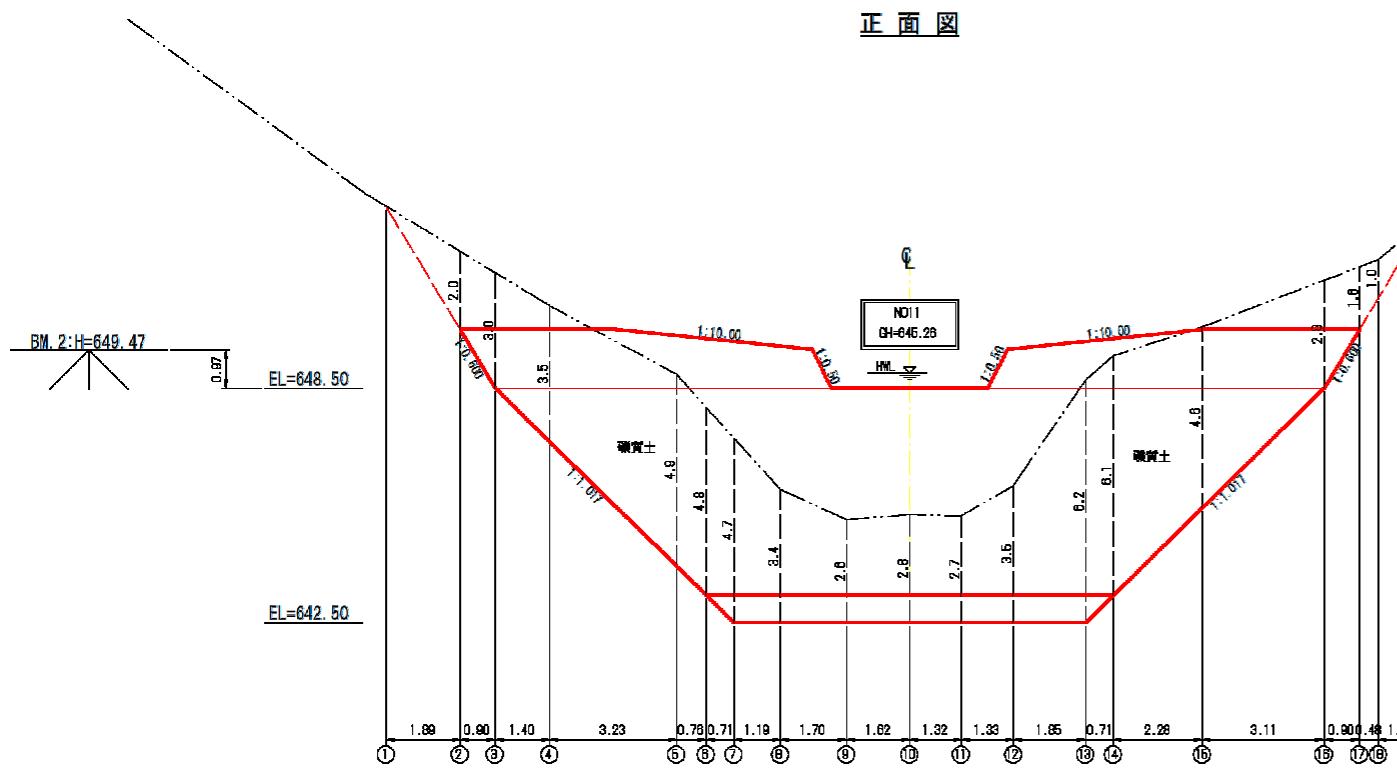


## 側面 Damtype

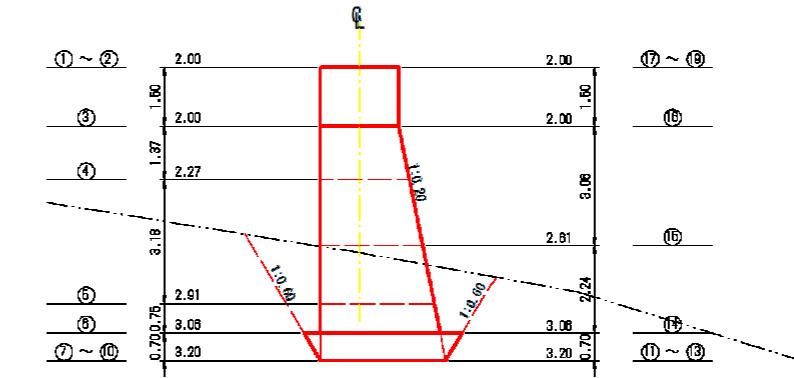


年 度	令 和 7 年 度		
図面名	No.2 コンクリート床工固掘削図		
施工地	山形県寒河江市大字幸生 字高麗外4 国有林128林班		
工事名	三合沢治山工事		
図面番号	7-4	縮 尺	1: 100
設計者		製 図 者	
東 北 森 林 管 理 局	山 形 森 林 管 理 署		

## No. 2コンクリート床固工 間詰及び埋戻図


右岸側面図

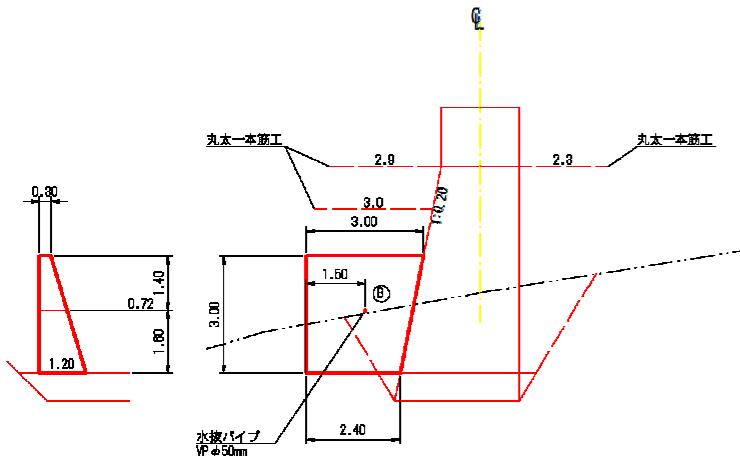


**正面図**

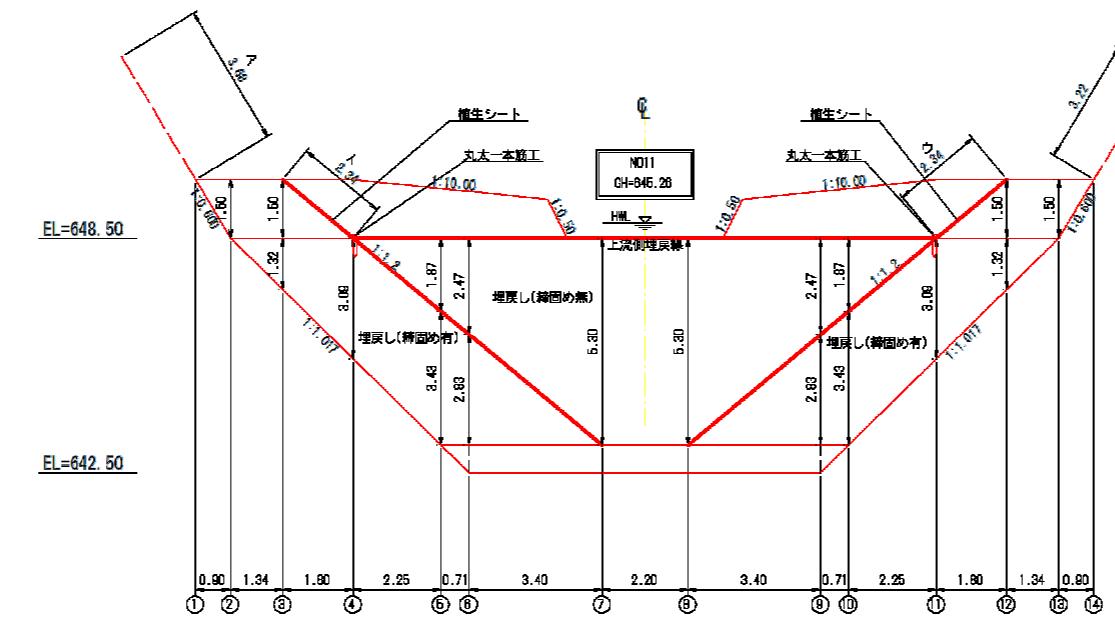

## 左岸側面図

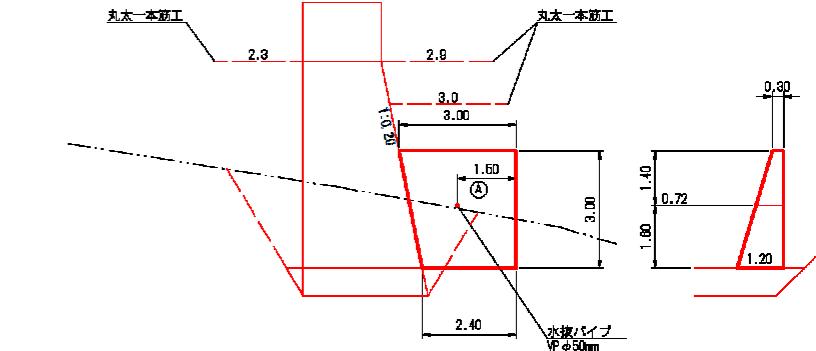


正面図

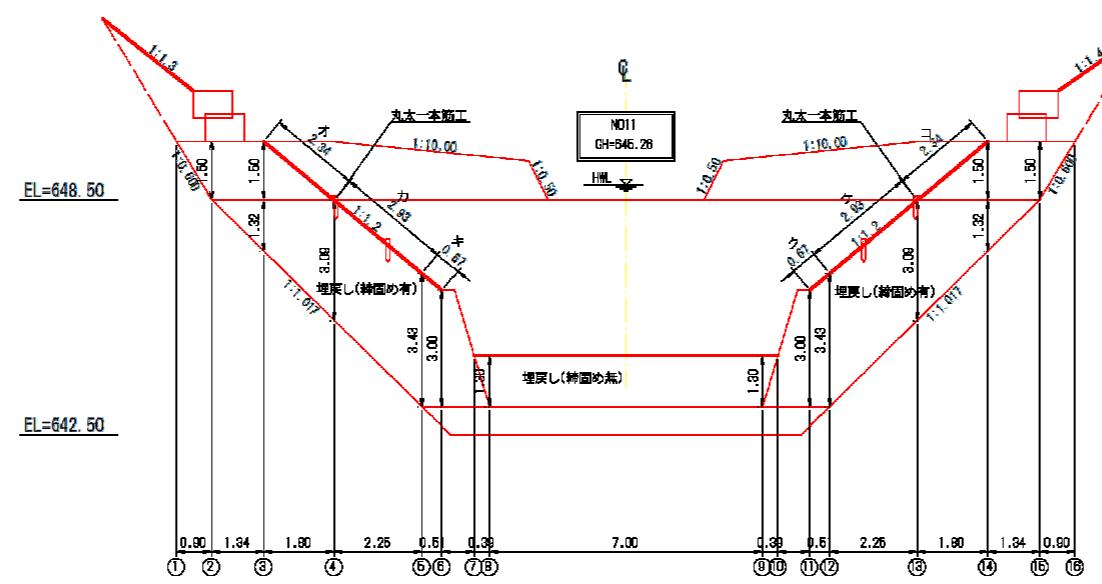


年 度	令 和 7 年 度		
図面名	No. 2 コンクリート床工間詰及び埋戻図		
施工地	山形県泰河町大字幸生 字高庭外4 国有林128林班		
工事名	三合沢治山工事		
図面番号	7-5	縮 尺	1: 100
設計者	製 図 者		
東北森林管理局	山形森林管理署		

## コンクリート床固工 水平打継目参考図

正面図

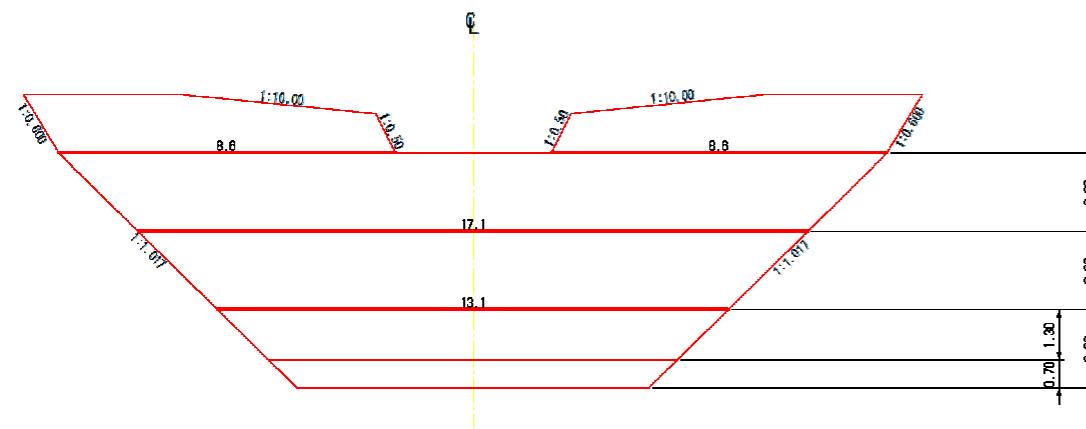


側面図

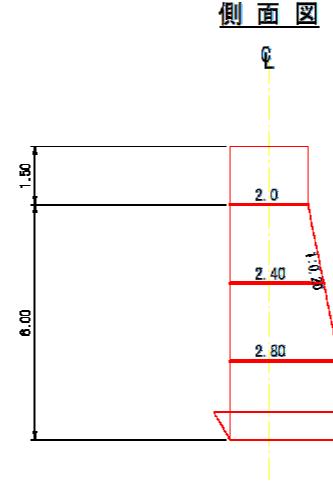


8. 6m×2.00m×2.20(本/m<sup>2</sup>)=38本  
8. 6m×2.00m×2.20(本/m<sup>2</sup>)=38本  
17. 1m×2.00m×2.20(本/m<sup>2</sup>)=76本  
13. 1m×2.00m×2.20(本/m<sup>2</sup>)=58本


合計 210本

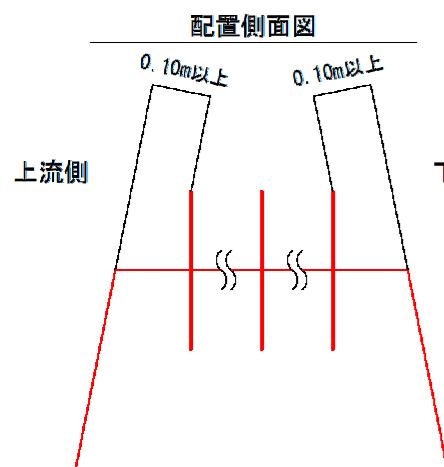

配置平面図(千鳥配置)

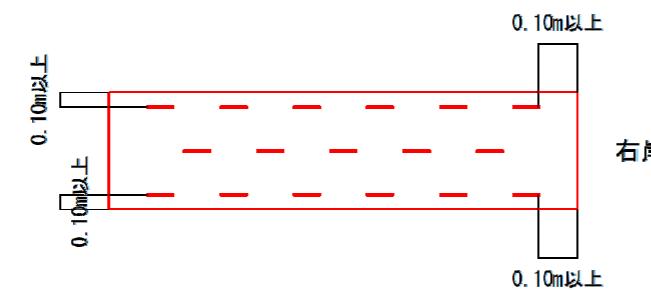


U型挿し筋標準図

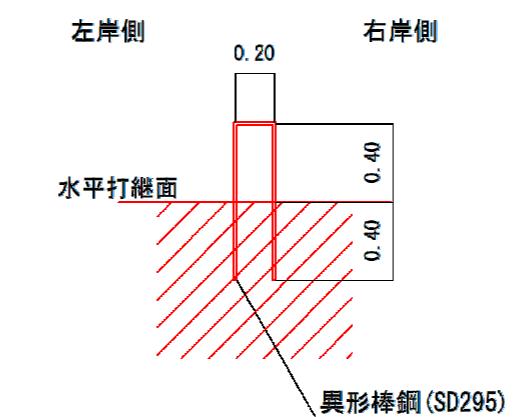

U型挿し筋(1個当たり)	異形棒鋼 D16, SD295	2.808kg	L=1.80m 公称径D16
設置個数	100m <sup>2</sup> 当たり 220個	水平打継目ごとに計算し、個数は切り上げとした整数とする。	


## コンクリート床固工 吊足場参考図

正面図

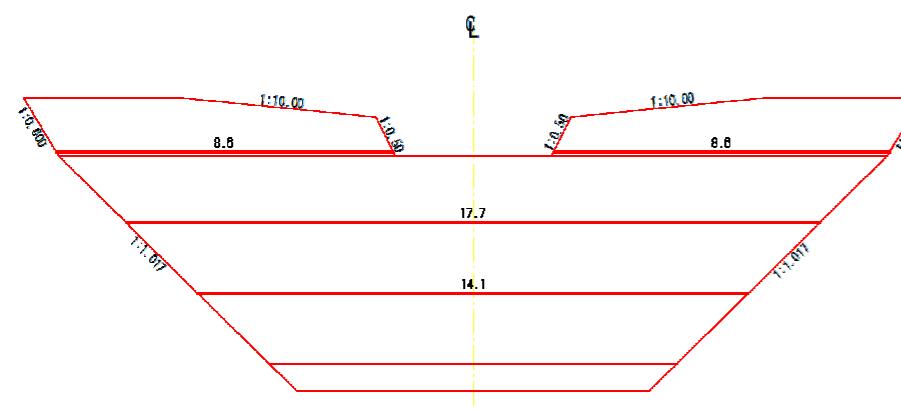

$$L = (8.6 + 8.6 + 17.7 + 14.1) \times 2 = 98.0\text{m}$$

側面図

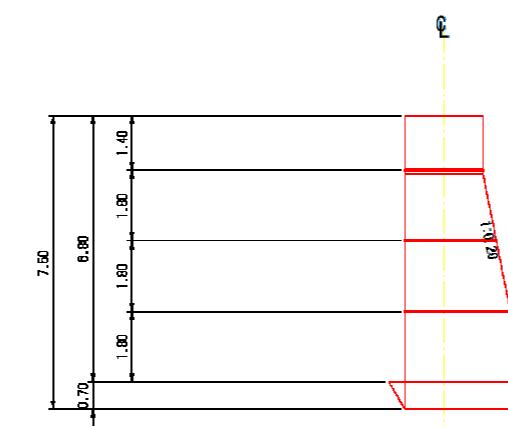

年 度	令 和 7 年 度	
図面名	No. 2 コンクリート床固工	水平打継目・吊足場・昇降階段
施工地	山形県東河江市大字妻生	宇高瀬外 4 国有林128林班
工事名	三合沢治山工事	
図面番号	7-6	縮 尺 1: 100
設計者		製図者
東北森林管理局	山形森林管 理署	

