


施工箇所
西和賀町沢内若畠高下山1208林班国有林

大荒沢バス停


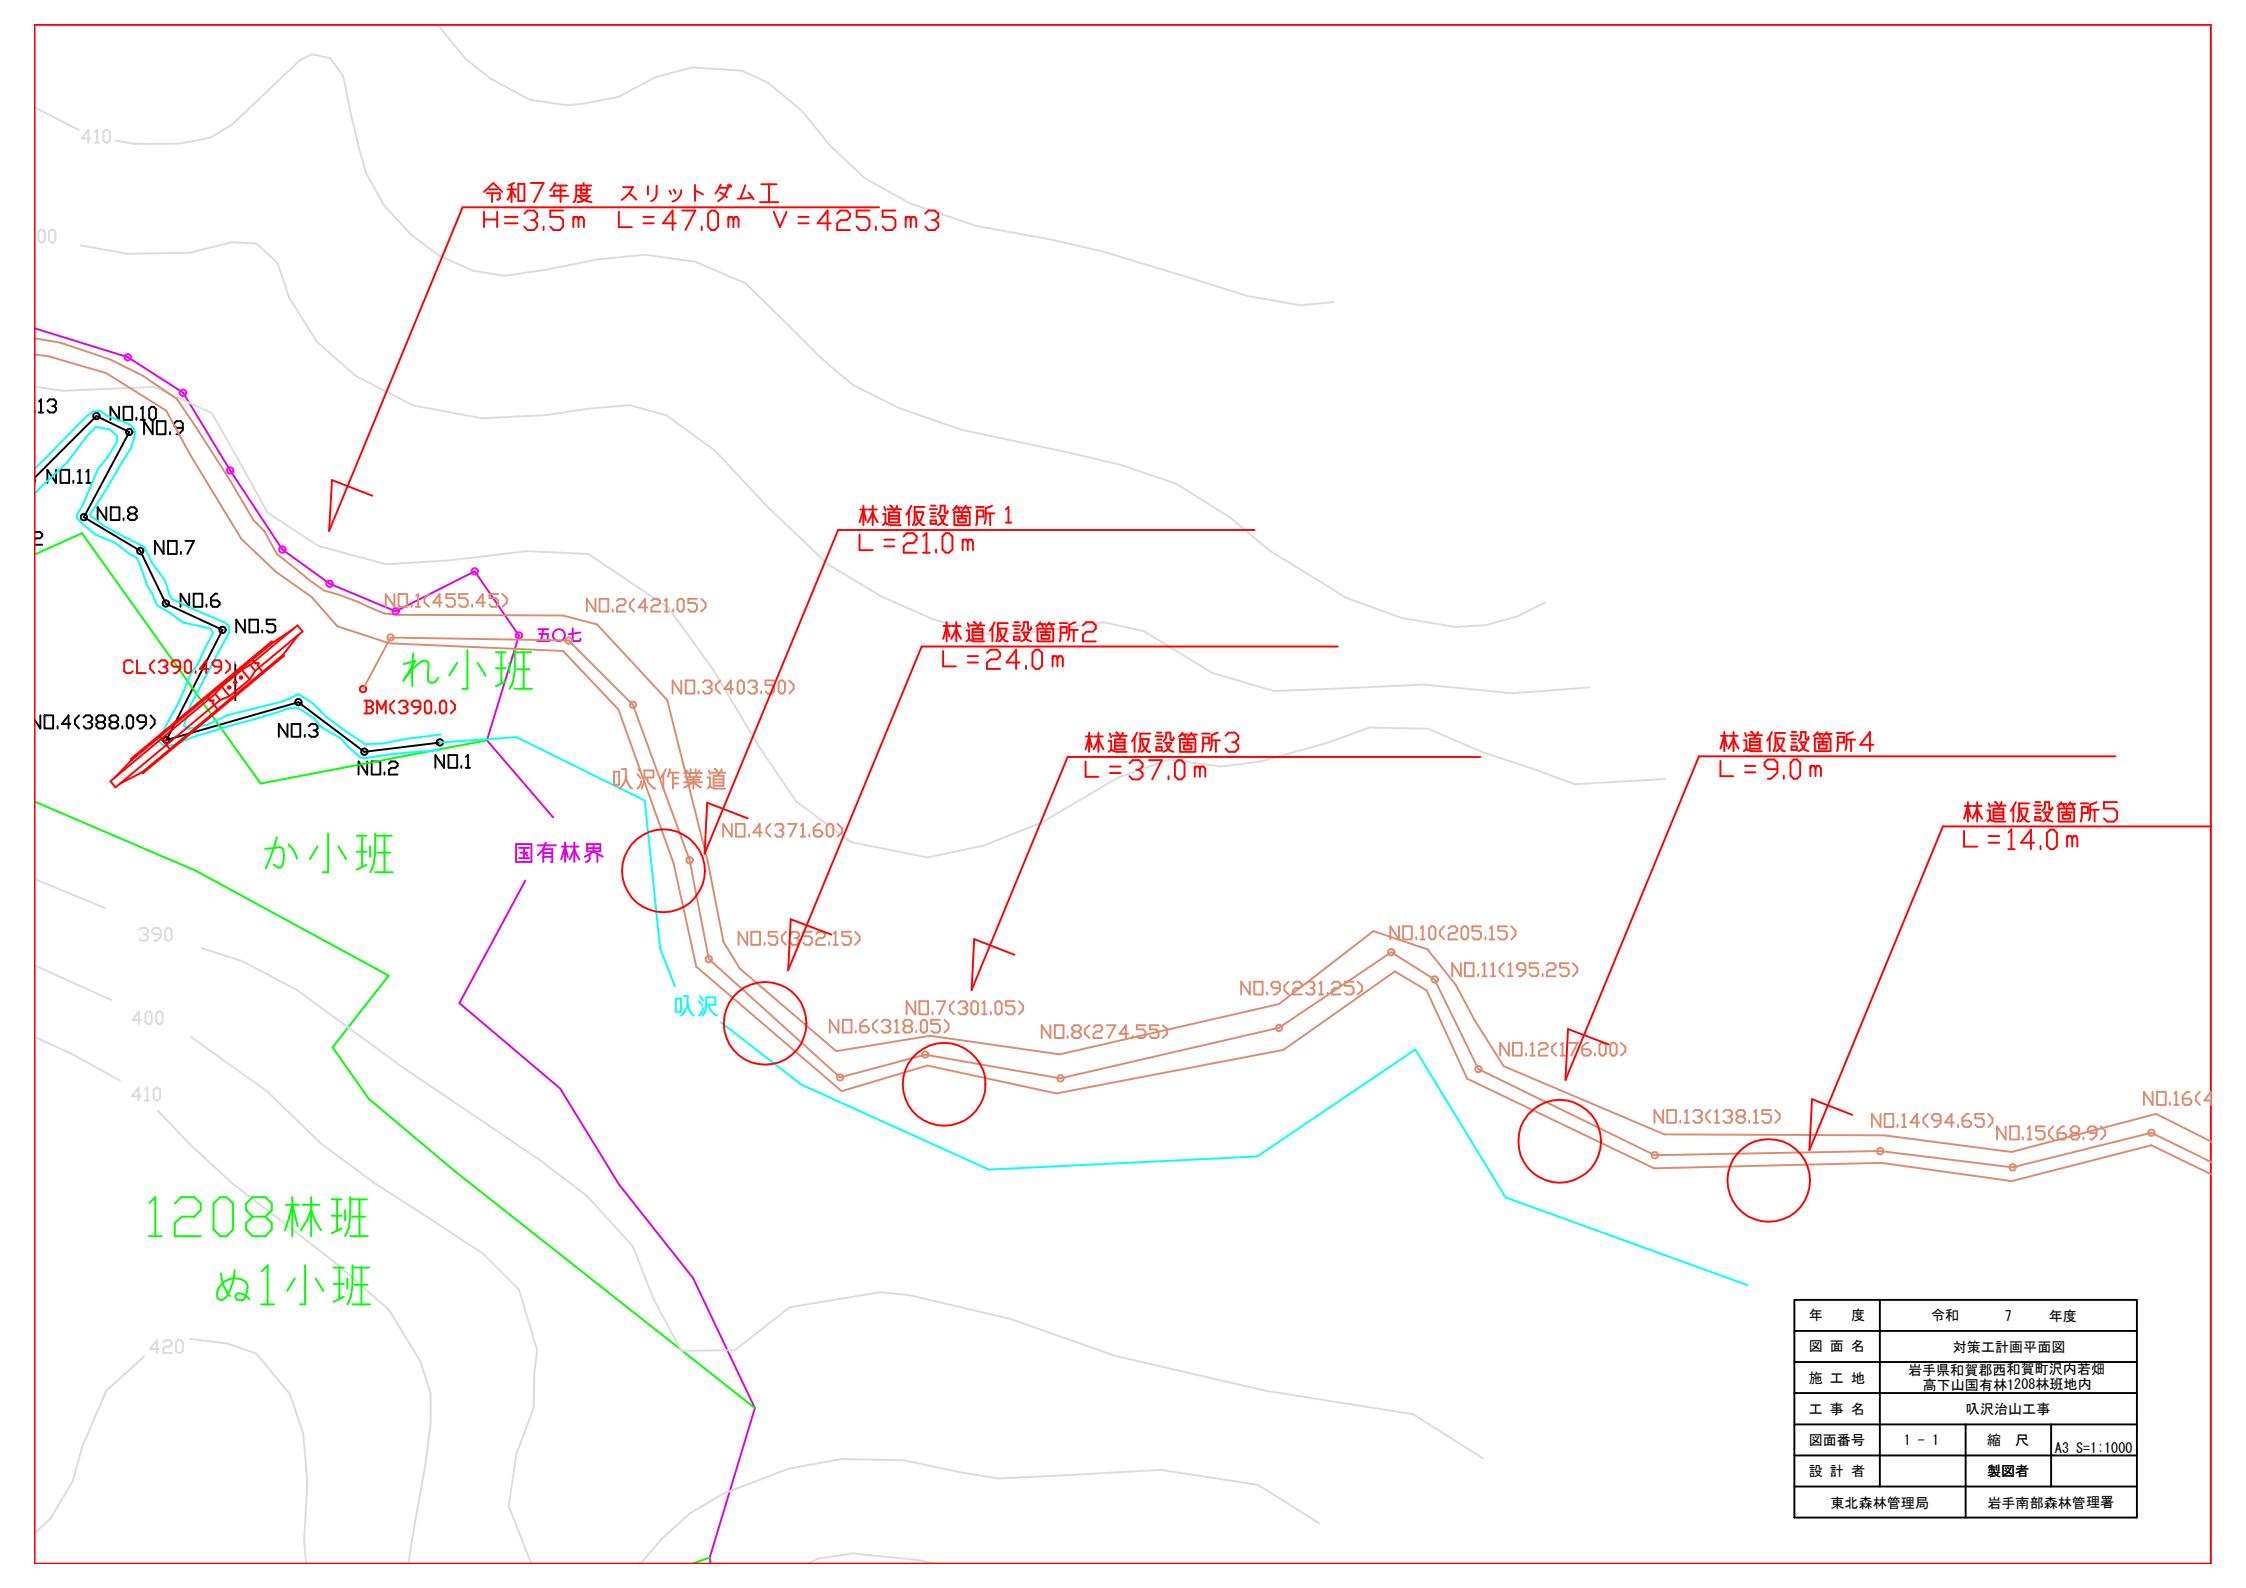


年 度	令和 7 年度		
図 面 名	対策工計画平面図		
施 工 地	岩手県と賀茂西和賀町内若畠 高下山国有林1208林班地内		
工 事 名	叭沢治山工事		
図面番号	1 - 1	縮 尺	A3 S:1:1000
設 計 者		製図者	
東北森林管理局		岩手南部森林管理署	

対策工計画縦断面図


A2 S=1:500
A4 S=1:1000

年 度	令和 7 年度	
図面名	対策工計画縦断面図	
施工地	岩手県和賀郡西和賀町沢内若畑 高下山国有林1208林班地内	
工事名	叭沢治山工事	
図面番号	1 - 1	縮 尺 A2 S=1:500 A4 S=1:1000
設計者	製図者	
東北森林管理局	岩手南部森林管理署	

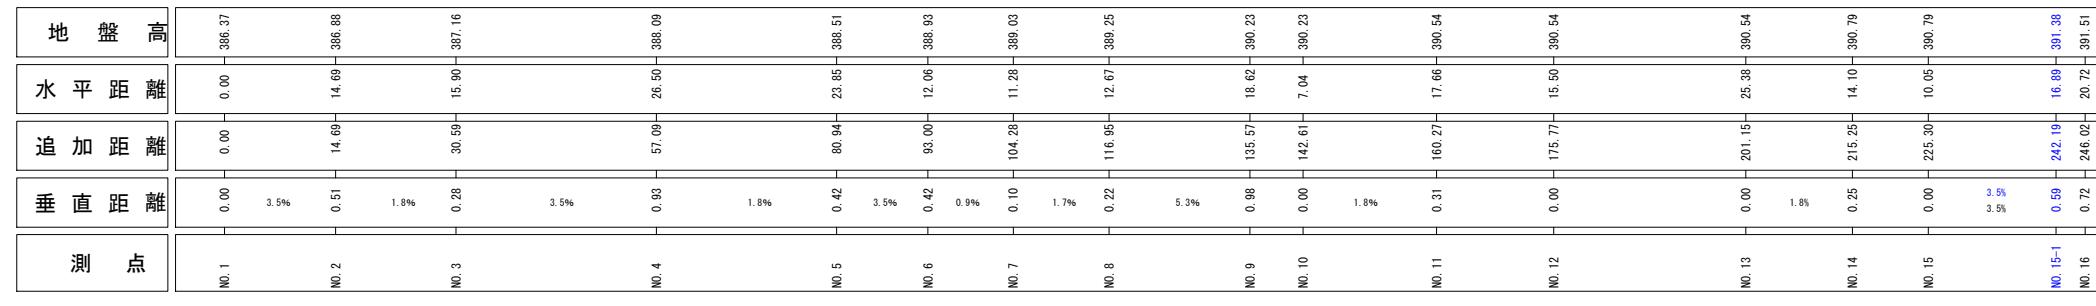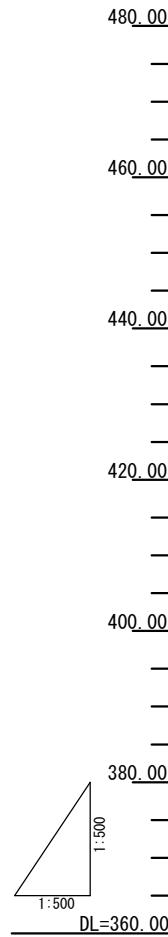

対策工計画横断面図

正面図

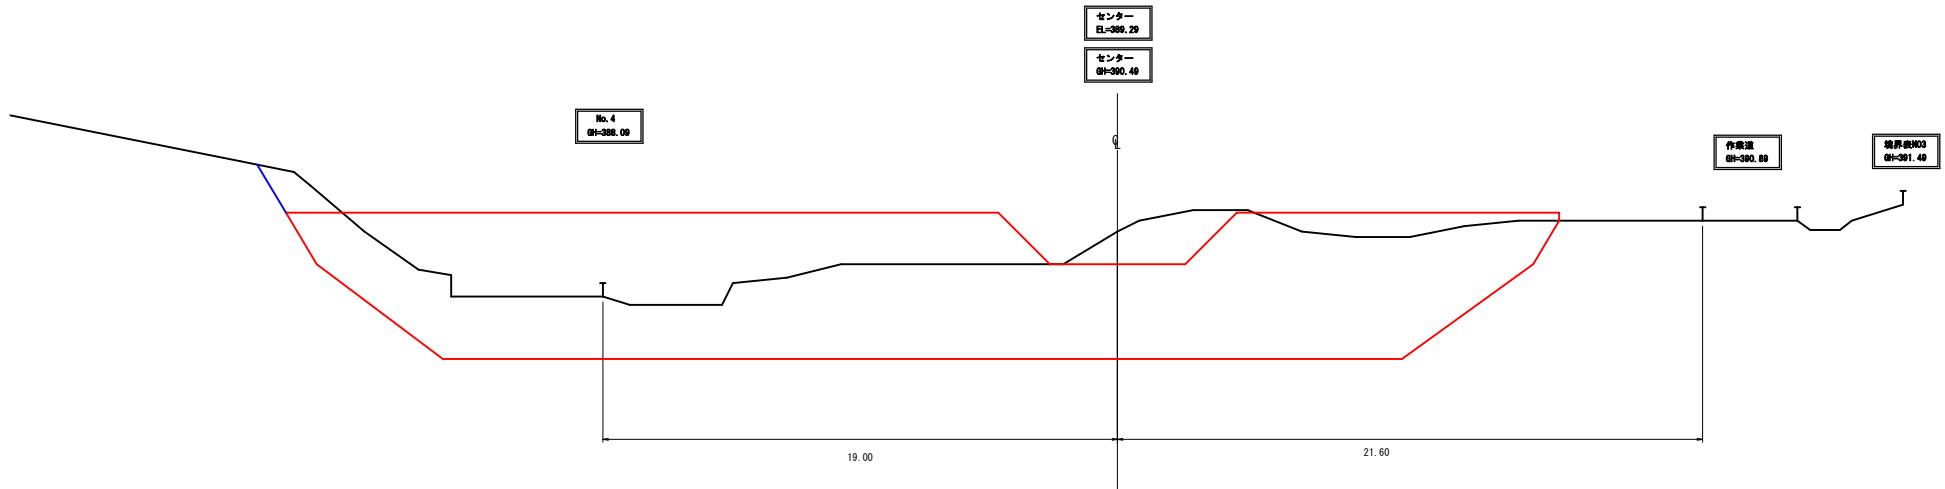



年 度	令 和 7 年 度		
図 面 名	対策工計画横断面図		
施 工 地	岩手県和賀郡西和賀町大字御高平山原字林1208林班地内		
工 事 名	伏沢治山工事		
図面番号	1-1	縮 尺	1: 100
設 計 者		製 図 者	
東北森林管理局		岩手南部森林管理局	

対策工構造図


正面図

側面図 (越流部)

侧面図 (非越流部)

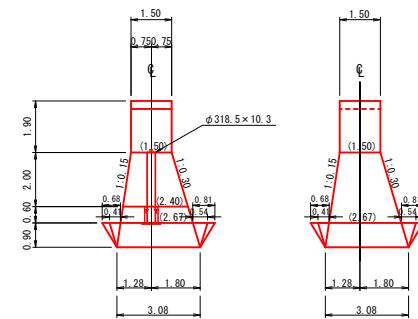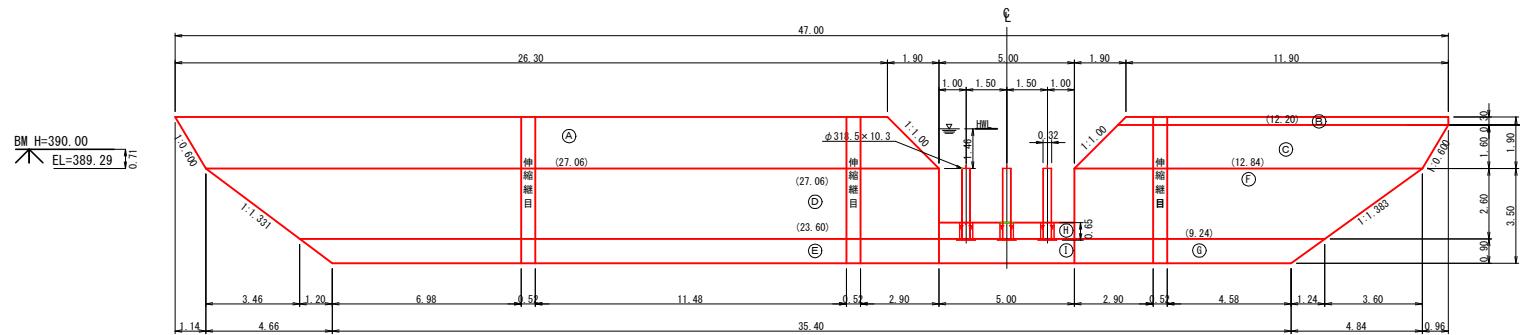


平面図

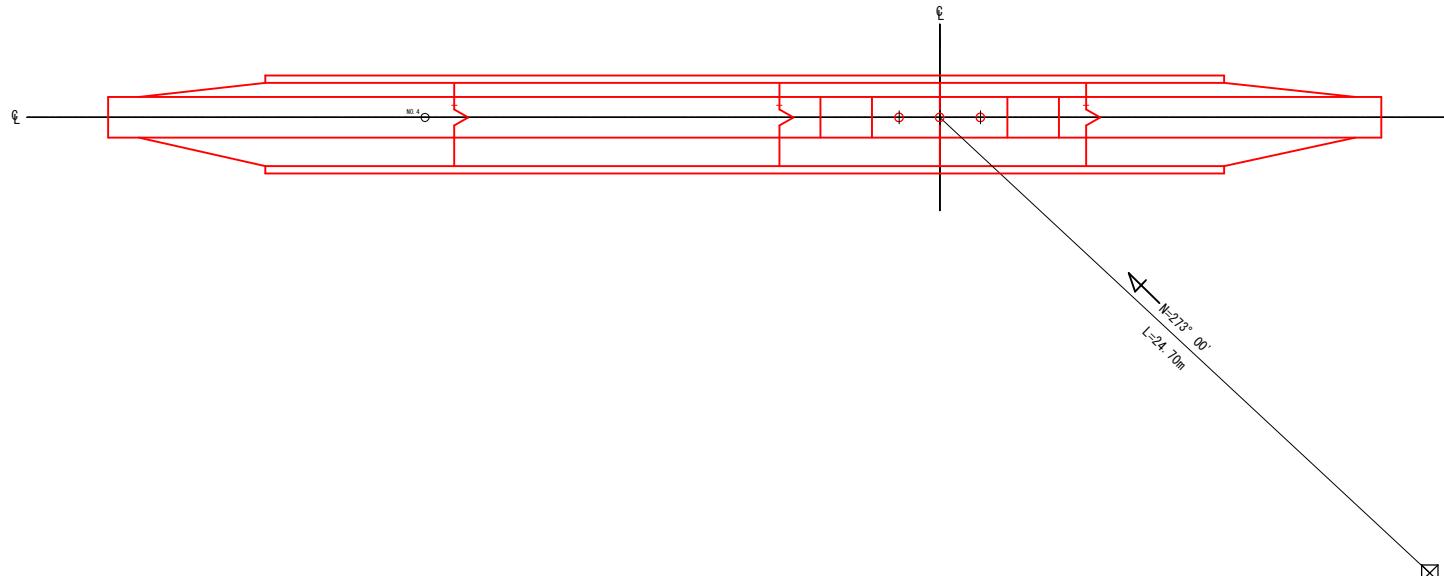

年 度	令 和 7 年 度		
図 面 名	対策工構造図		
施 工 地	岩手県和賀郡和賀町内吉原下山田山有林1208番延地内		
工 事 名	沢尻治山工事		
図 面 番 号	1 — 1	縮 尺	1 : 100
設 計 者		製 图 者	
東 北 森 林 管 理 局	岩 手 南 部 森 林 管 理 局		



削削掘工計画工策対

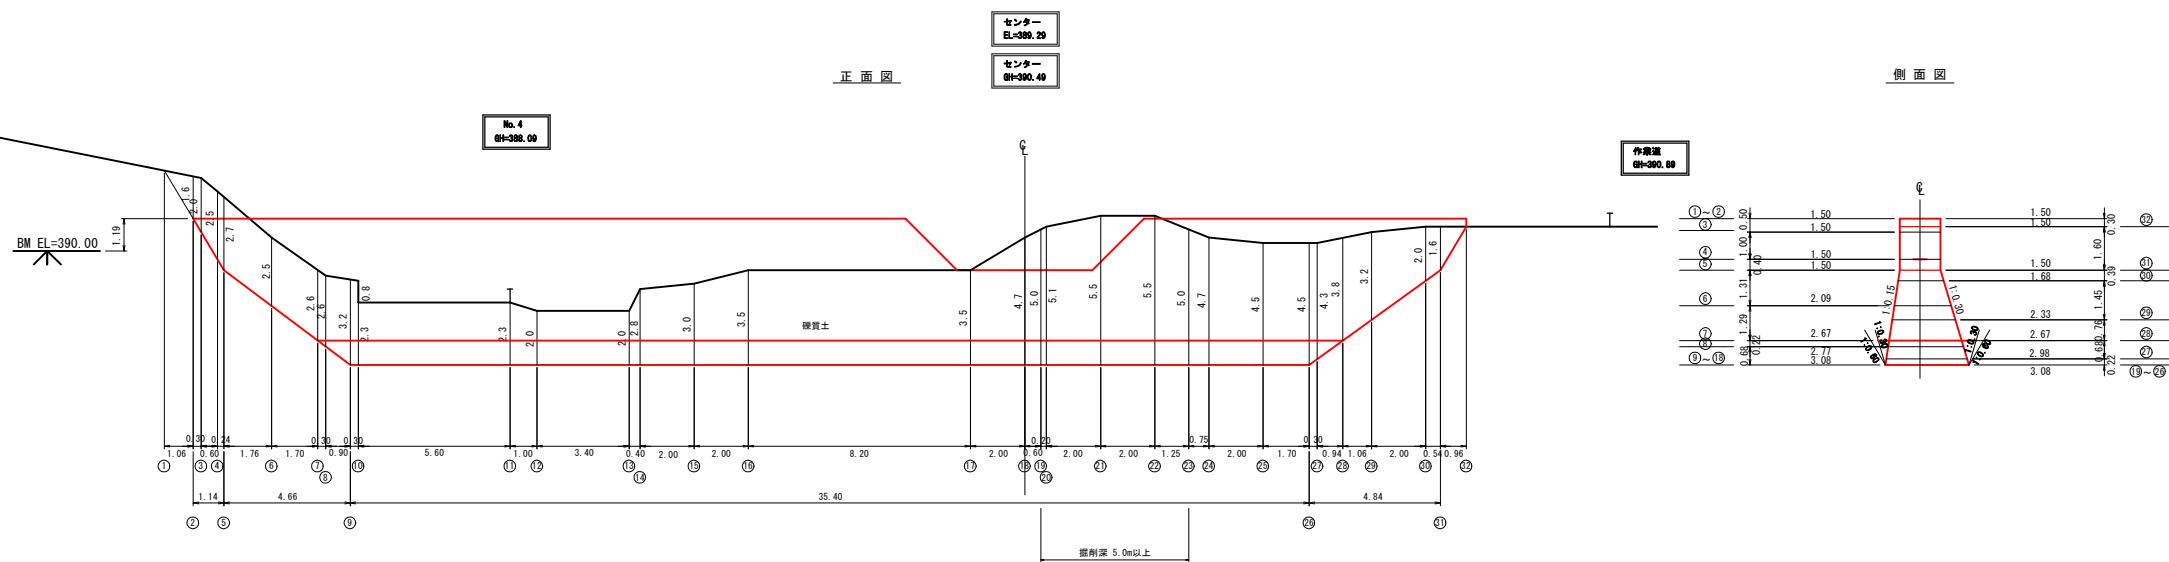



年 度	令 和 7 年 度		
図 面 名	対策工計面図削除図		
施 工 地	岩手県和賀郡西和賀町内高須下山有林1208番地内		
工 事 名	沢治山工事		
図 面 番 号	1-1	縮 尺	1:100
設 計 者		製 図 者	
東 北 森 林 管 理 局	岩手 南部 森林 管理 局		

対策工間詰及び埋戻図


正面図(上流側)

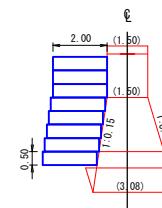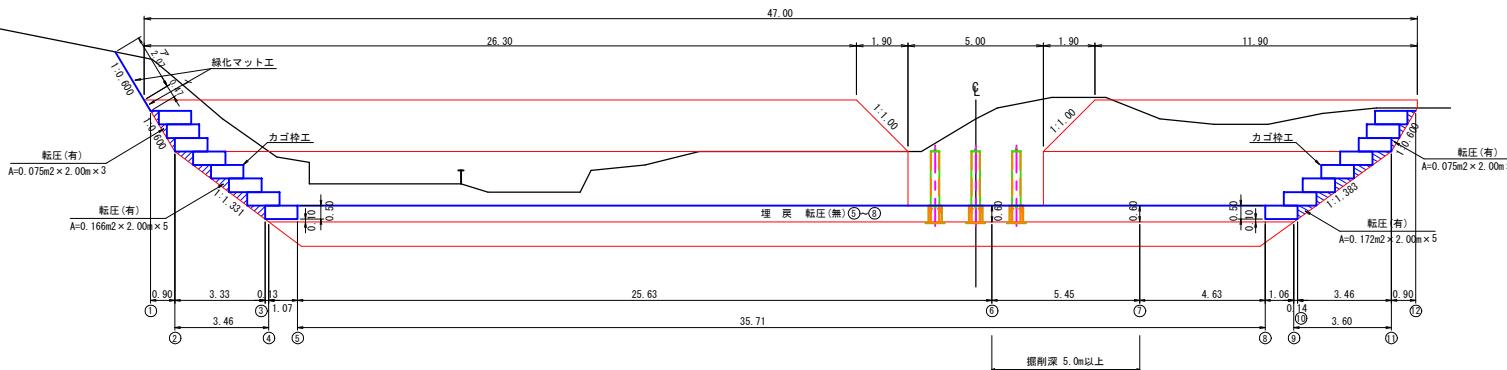

正面図(下流側)

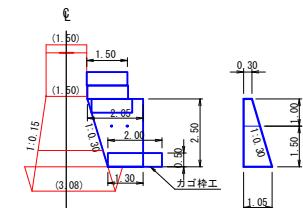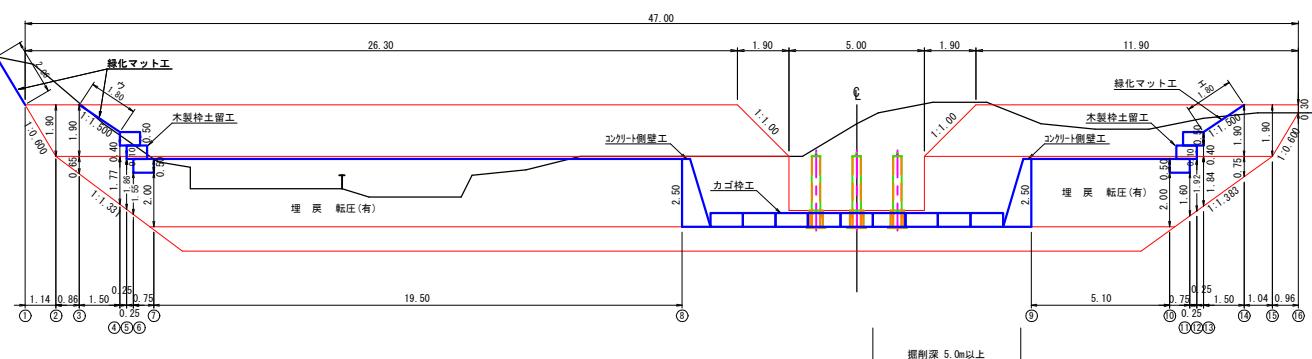


平面図(下流側:洗堀防止工)

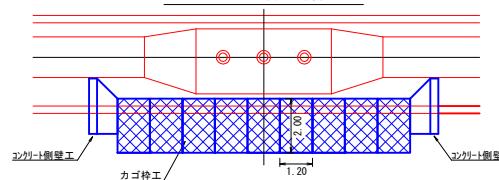


年 度	令 和 7 年 度
図面名	対策工間詰及び埋戻図
施 工 地	岩手県和賀郡西和賀町大字内名郷高下山原有林1208林班地内
工 事 名	伏沢治山工事
図面番号	1-1-1
縮 尺	1:100
設 計 者	製 図 者
東北森林管理局	岩手南部森林管理署

No.1 スリット谷止工 水平打継目参考図


正面图

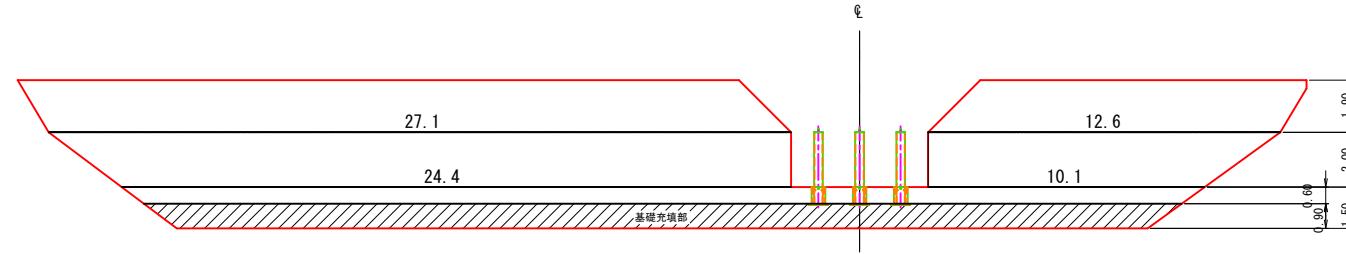


断面図

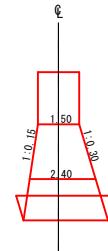

配置側面図

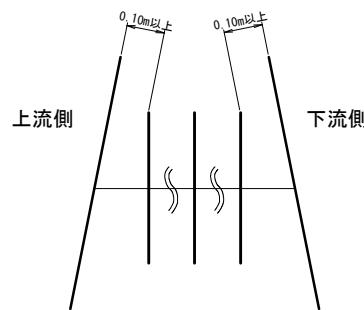


配置平面図(千鳥配置)

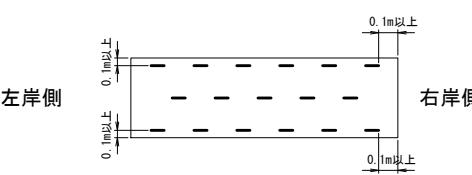


U型挿し筋標準図

S=1:20

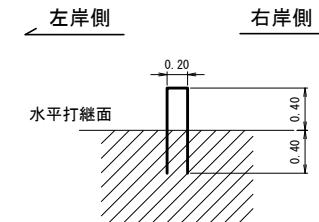


U型挿し筋(1個当たり)	異形棒鋼 D16, SD295	2.808kg	L=1.80
設置個数	100m2当たり 220個	水平打継目ごとに計算し、個数は切り上げとした整数とする。	

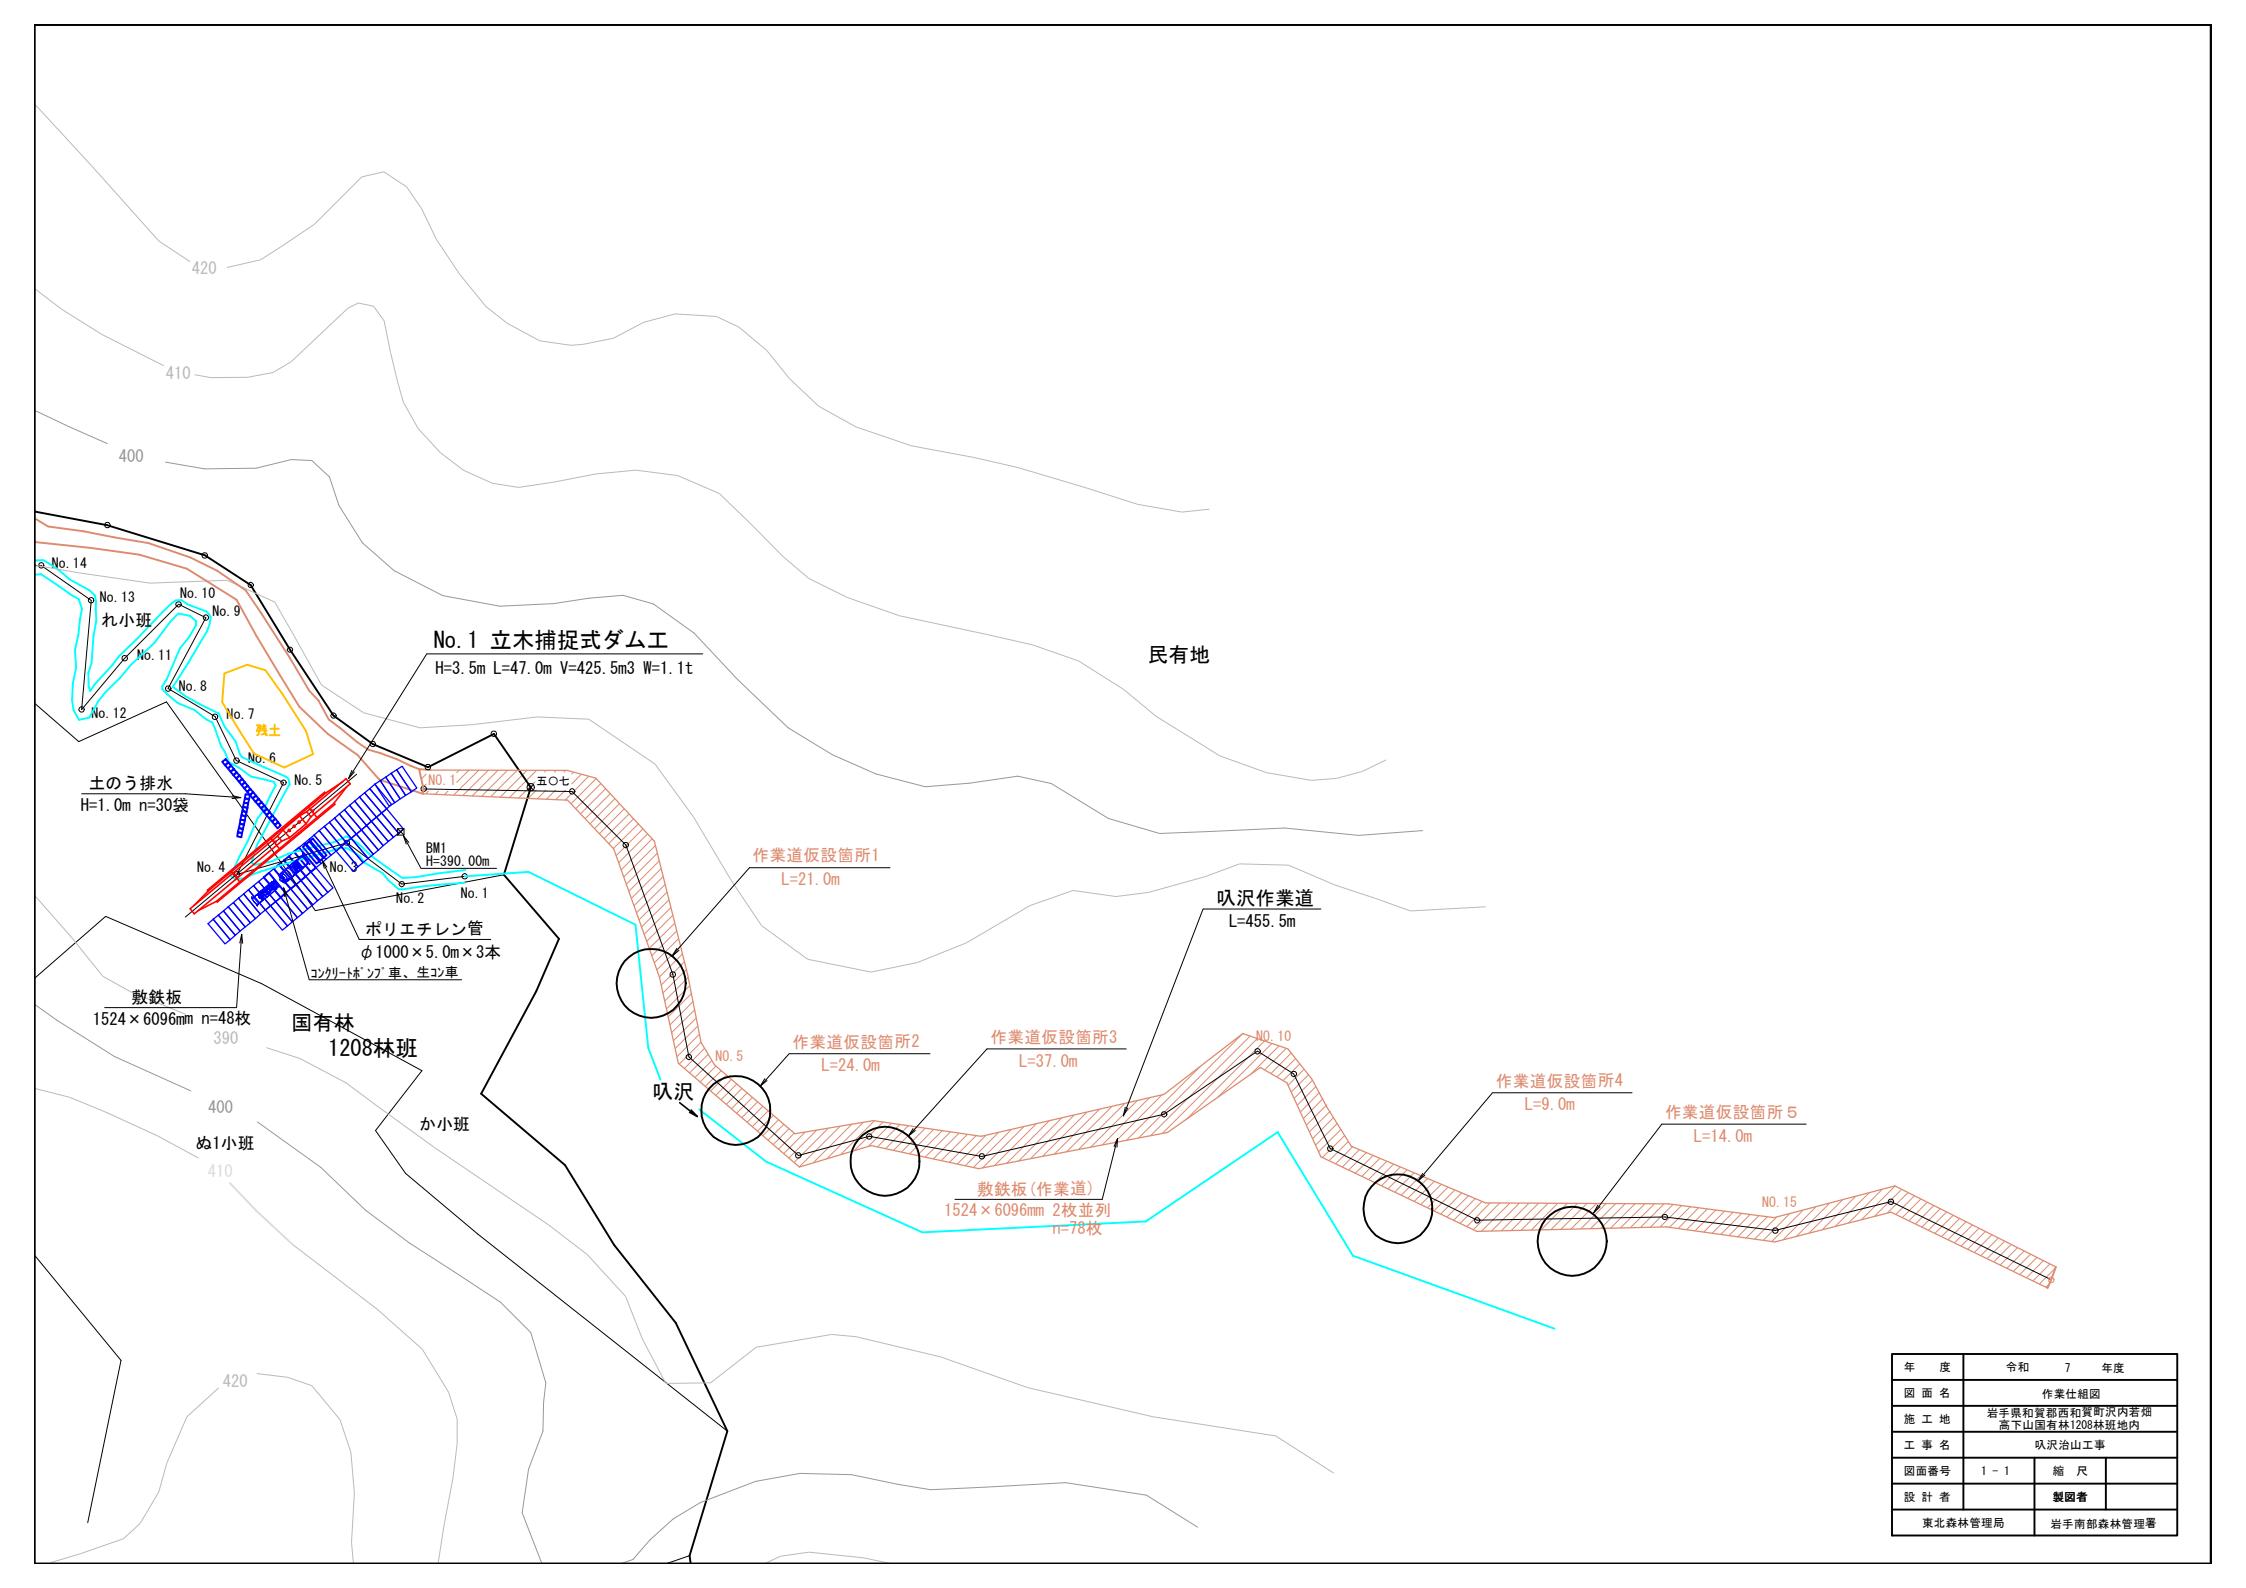

図面 平面図

署名	東北森林管理局 岩手南部森林管理署
名称	呪沢治山工事 作業道補修 NO. 1
縮尺	1 : 200

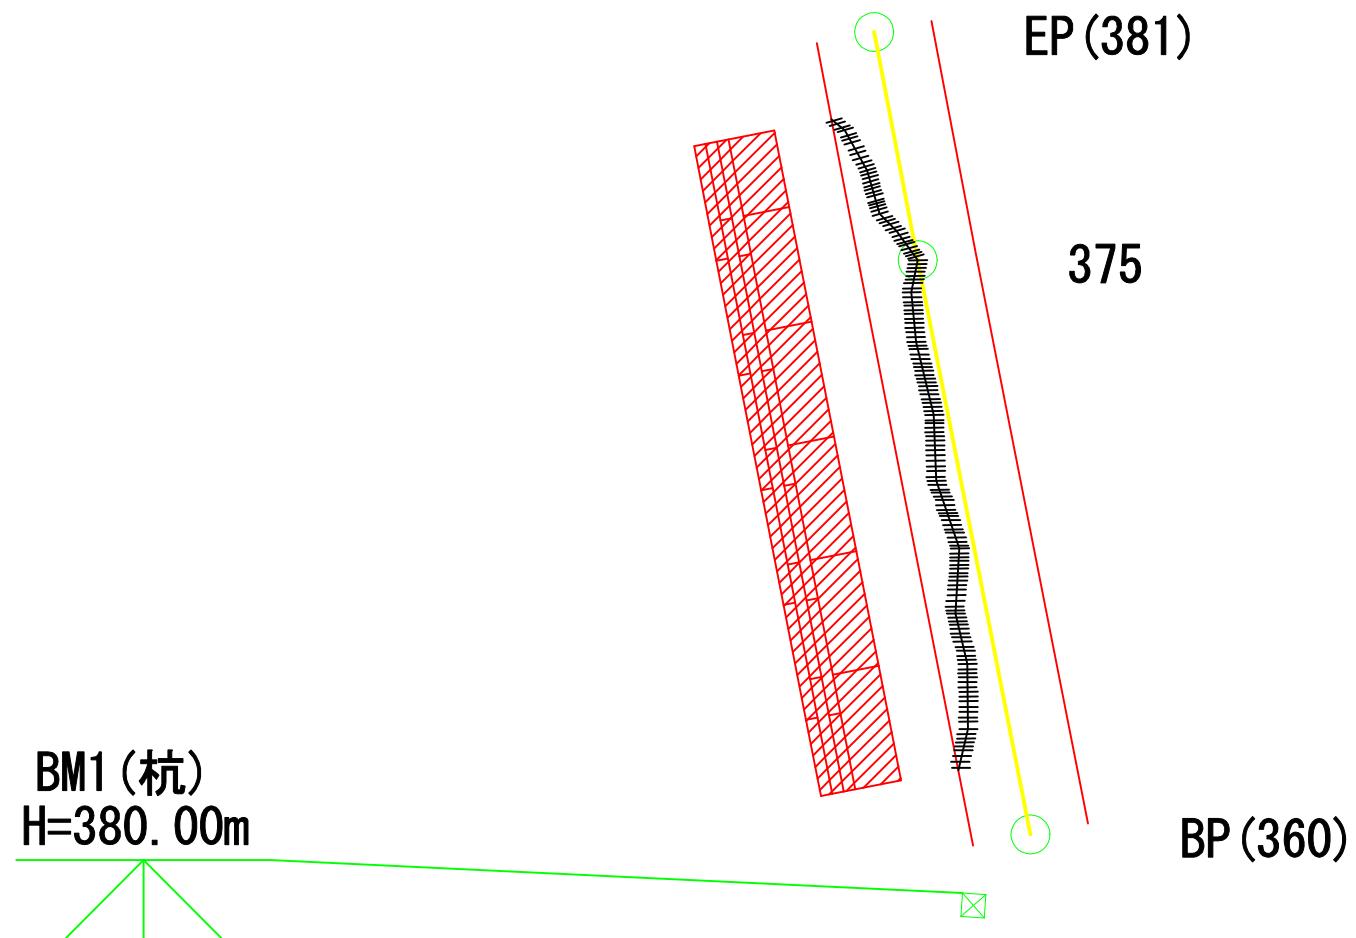

図面 平面図

署名	東北森林管理局 岩手南部森林管理署
名称	呪沢治山工事 作業道補修 NO. 2
縮尺	1 : 200

EP (344)

335

BP (320)

BM2 (杭)
 $H=375.00m$



図面 平面図


署名	東北森林管理局 岩手南部森林管理署
名称	呪沢治山工事 作業道補修 NO. 3
縮尺	1 : 200

EP (317)

302


293

BP (280)

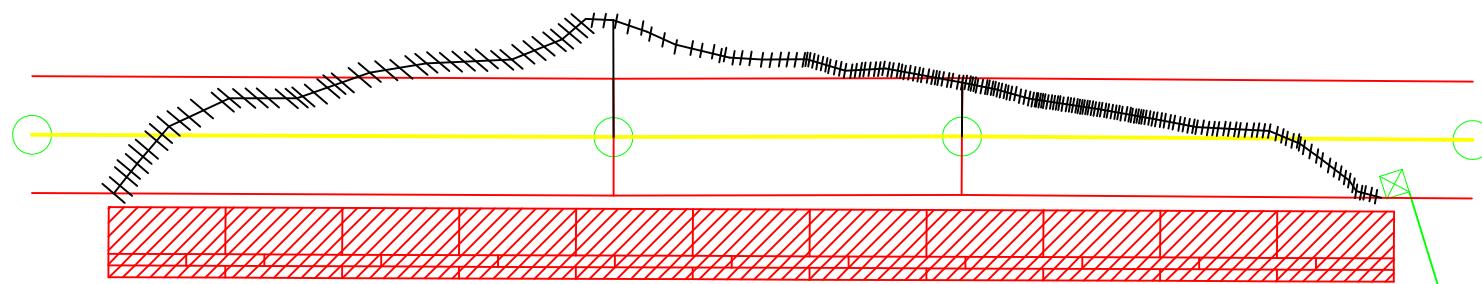

BM3 (杭)
H=370.00m



BM4 (杭)
H=365.00m

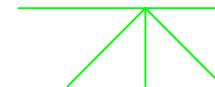

154.0


BP (150.0)

140.0

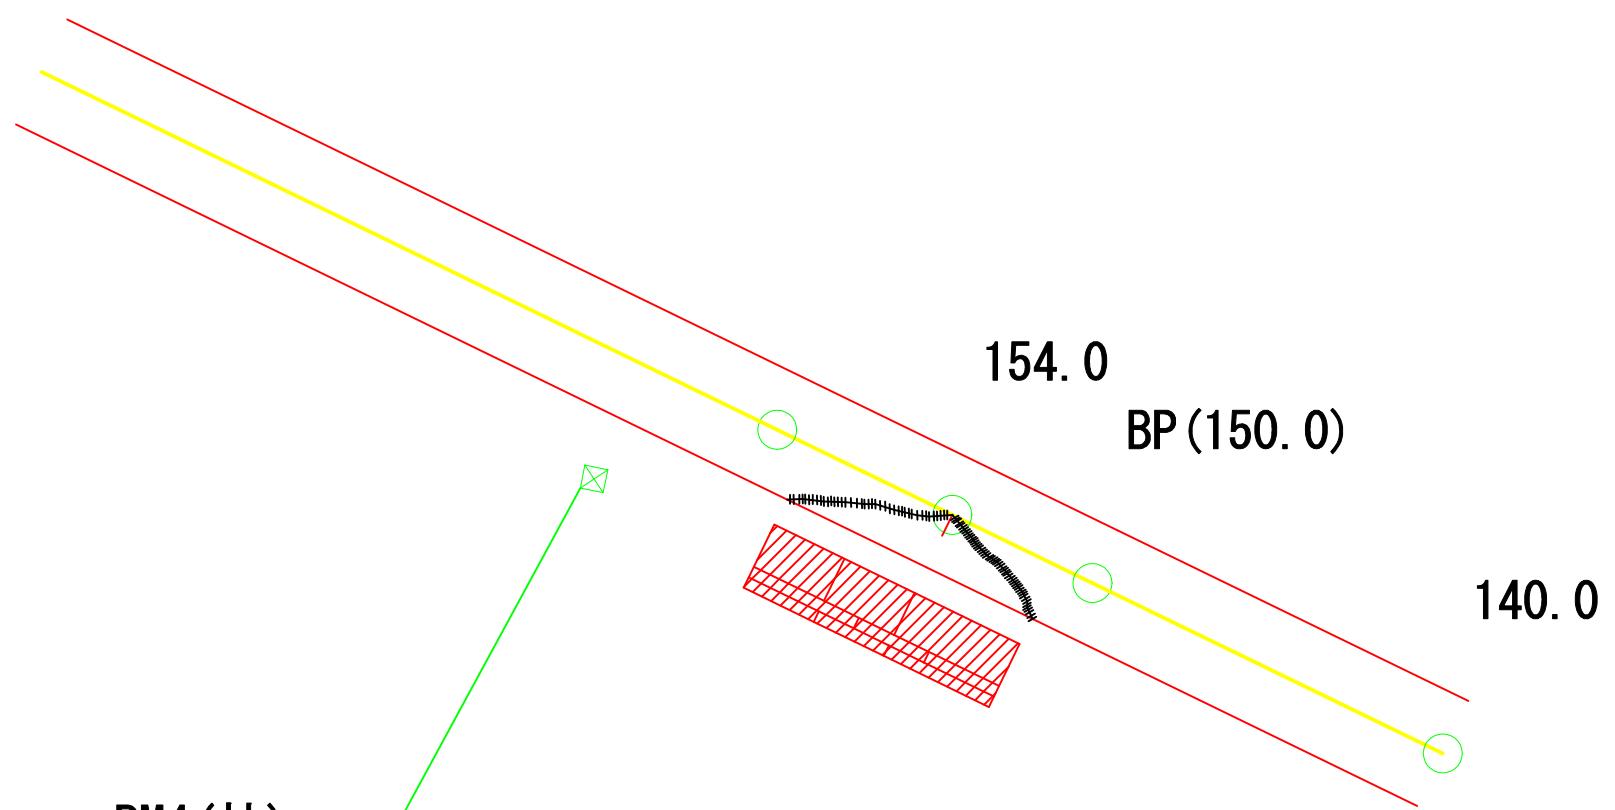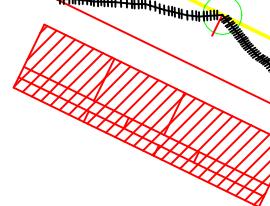

図面 平面図


署名	東北森林管理局 岩手南部森林管理署
名称	呪沢治山工事 作業道補修 NO. 5
縮尺	1 : 200

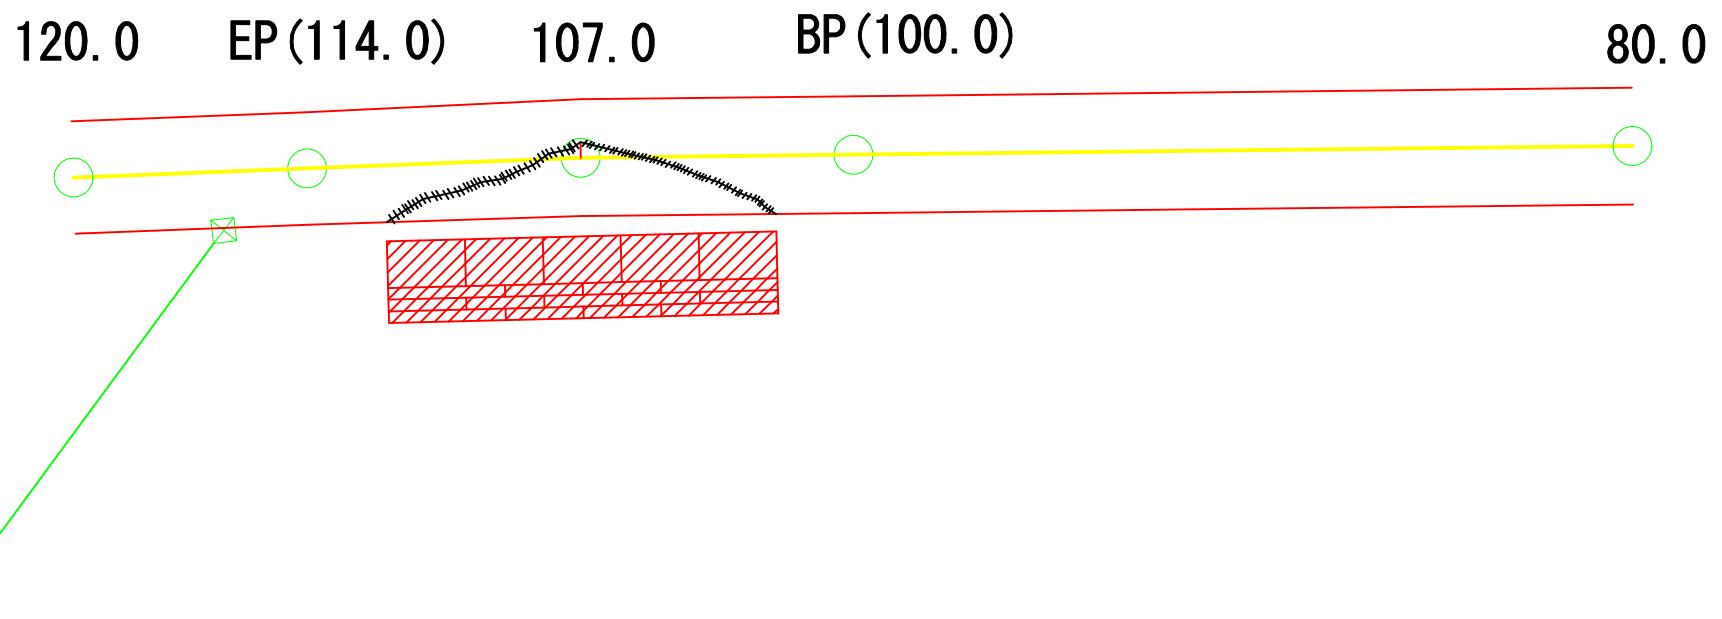

名称	叭沢治山工事 作業道補修N0.1	
種類	自動車道2級	
延長	L=21.0m	
全幅員	B= 3. 60m	
勾配	最急	3. 80
	最緩	3. 80
	平均	3. 80
最小半径		

BM1(杭)
H=380.000m

図名	縦断面図	1/1
署名	岩手南部森林管理署	
名称	叭沢治山工事 作業道補修N0.1	
縮尺	縦1/200	横1/200

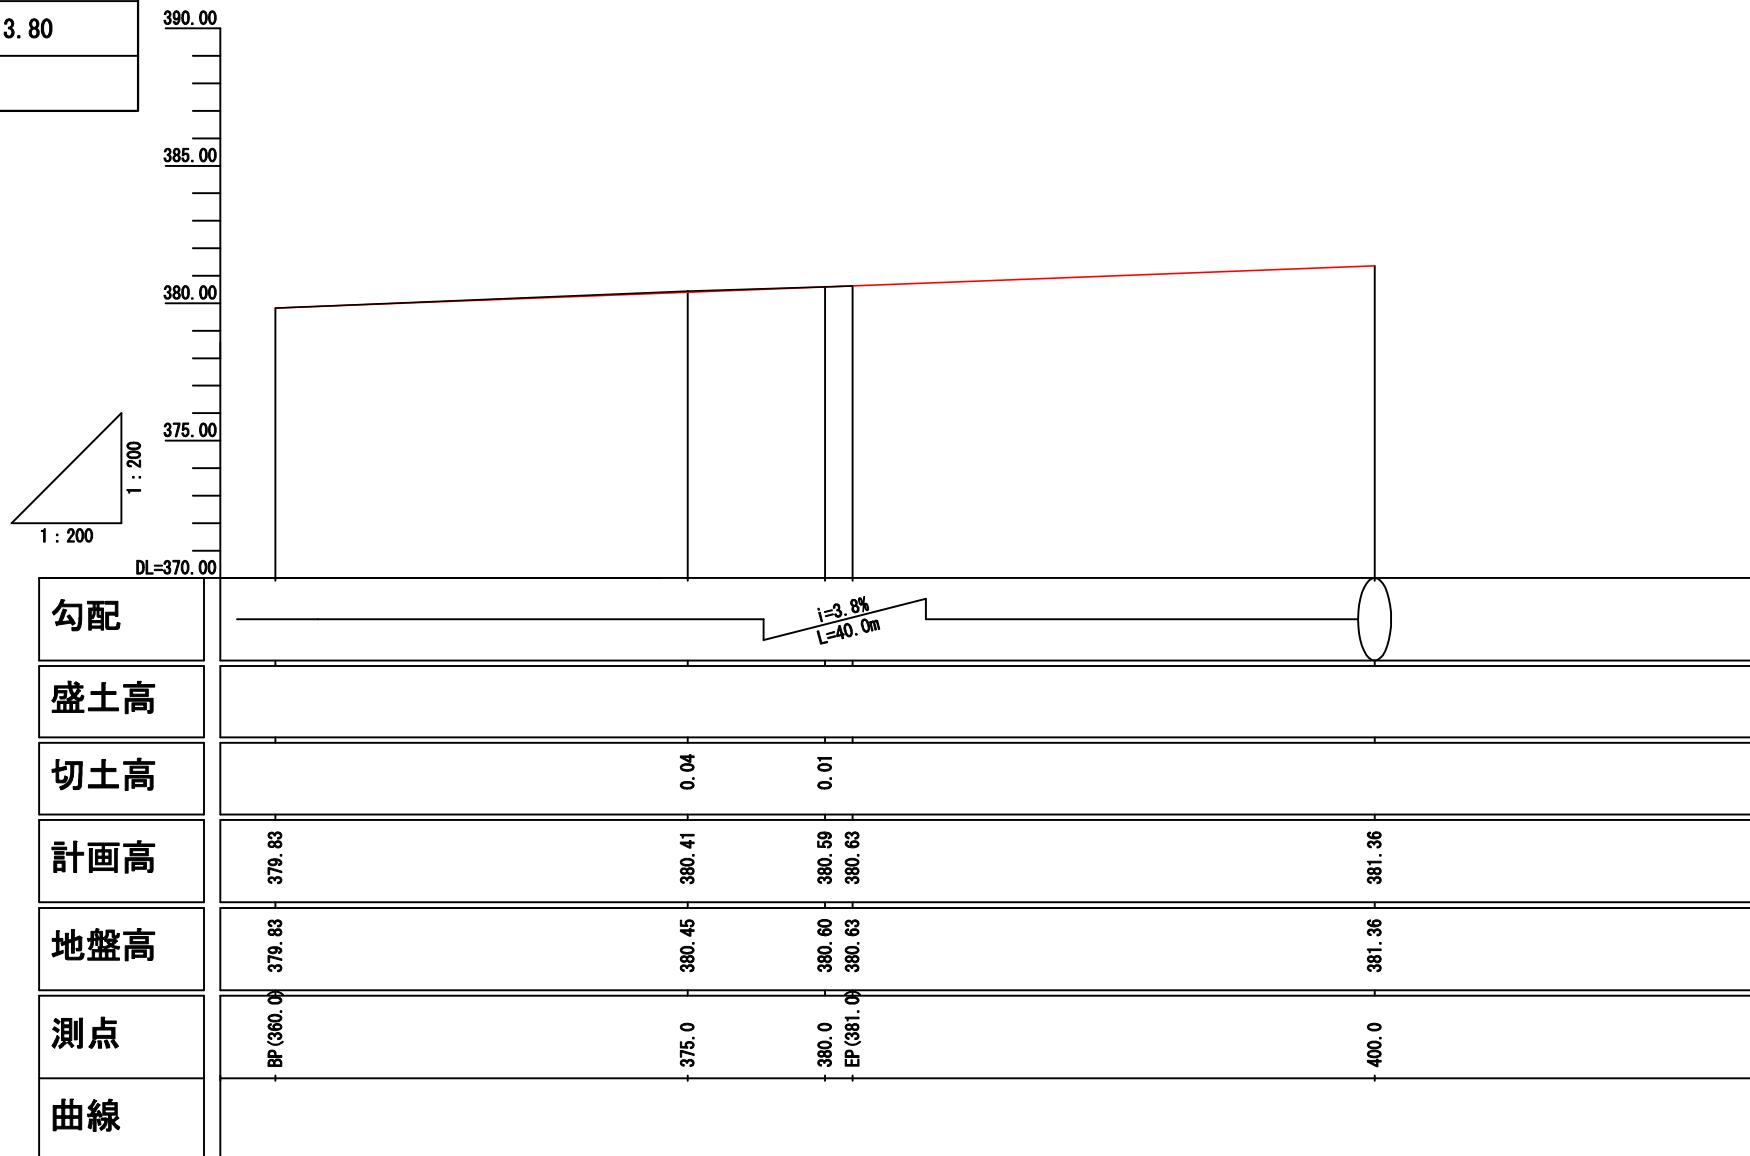

名称	叭沢治山工事 作業道補修NO. 2
種類	自動車道2級
延長	L=24.0m
全幅員	B= 3.60m


BM2(杭)
H=375.000m

図名	縦断面図
署名	岩手南部森林管理署
名称	叭沢治山工事 作業道補修NO. 2
縮尺	縦1/200 横1/200

勾配	最急	2.30
	最緩	2.30
	平均	2.30
最小半径		

1 : 200
DL=360.00

380.00
375.00
370.00
365.00
360.00

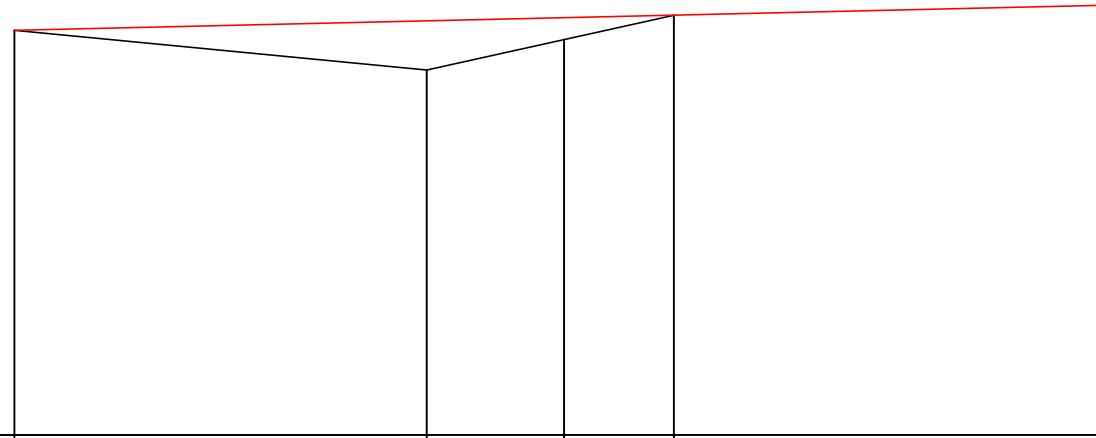

勾配		
盛土高	1.78	
切土高	0.79	
計画高	374.72	
地盤高	374.72	
測点	335.0	373.29
曲線	BP(320.0)	374.40
	340.0	375.07
	EP(344.0)	375.19
	360.0	375.28
	375.65	375.65

名称	叭沢治山工事 作業道補修N0.3
種類	自動車道2級
延長	L=37.0m
全幅員	B= 3. 60m

BM3(杭)
H=370.00m

図名	縦断面図
署名	岩手南部森林管理署
名称	叭沢治山工事 作業道補修N0.3
縮尺	縦1/200 横1/200


勾配	最急	3. 40
	最緩	3. 40
	平均	3. 40
最小半径		

1 : 200

DL=360.00

勾配	1.30	1.63	1.73
盛土高			
切土高			
計画高	369.58	370.01	
地盤高	369.58	368.71	370.22
測点	BP(280.0)	293.0	370.32
曲線		300.0	302.0

380.00
375.00
370.00
365.00
DL=360.00

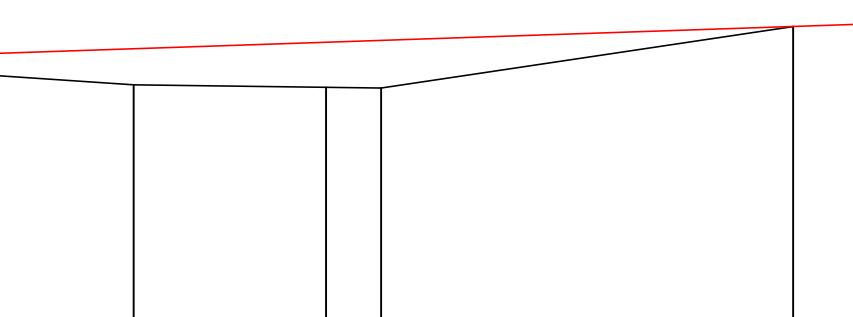

317.0 (EP)	370.83	370.83
320.0	370.93	370.93

名称	叭沢治山工事 作業道補修N.4
種類	自動車道2級
延長	L=9.0m
全幅員	B= 3.60m

BM4(杭)
H=365.000m

図名	縦断面図
署名	岩手南部森林管理署
名称	叭沢治山工事 作業道補修N.4
縮尺	縦1/200 横1/200

勾配	最急	3.50
	最緩	3.50
	平均	3.50
最小半径		

1 : 200

370.00

365.00

360.00

355.00

DL=350.00

勾配

盛土高


切土高

計画高

地盤高

測点

曲線

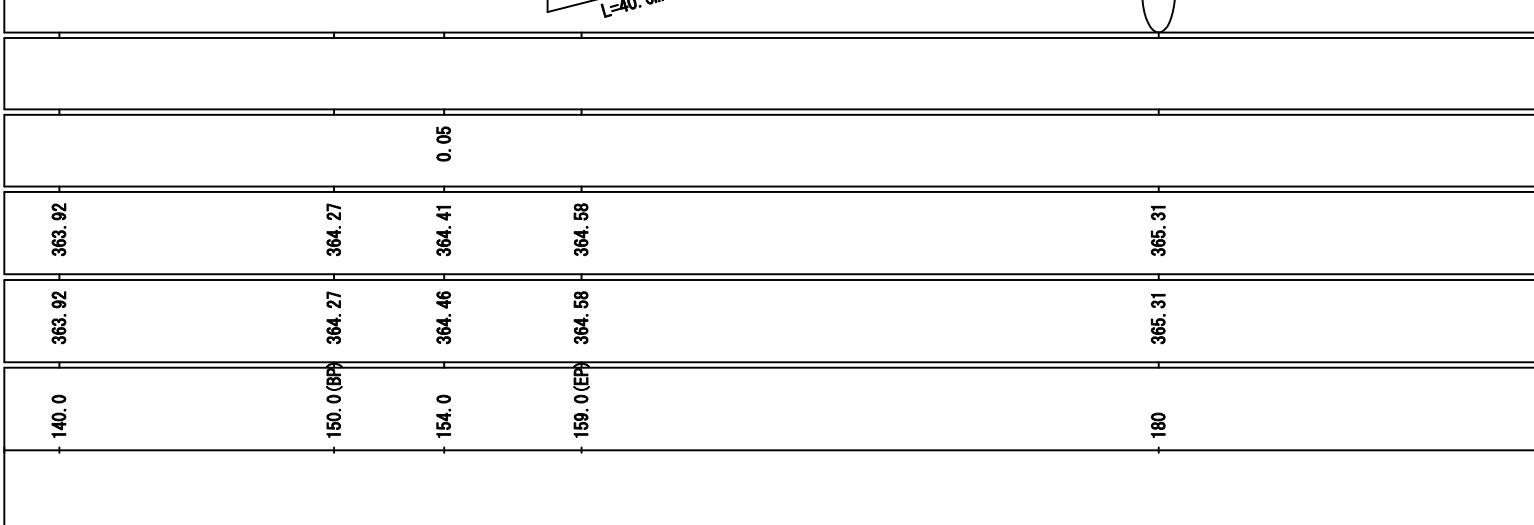

名称	叭沢治山工事 作業道補修N.5
種類	自動車道2級
延長	L=14.0m
全幅員	B= 3.60m

BM5(杭)
H=360.00m

図名	縦断面図
署名	岩手南部森林管理署
名称	叭沢治山工事 作業道補修N.5
縮尺	縦1/200 横1/200

勾配	最急	3.10
	最緩	3.10
	平均	3.10
最小半径		

1 : 200

370.00
365.00
360.00
355.00
DL=350.00

370.00
365.00
360.00
355.00

勾配

盛土高

切土高

計画高

地盤高

測点

曲線

i=3.10%
L=40.0m

0.33
0.19

359.89

358.59

359.21

107.0

114.0 (EP)

359.43

359.21

359.33

359.64

359.82

359.43

359.21

359.32

359.64

359.82

359.21

359.0

359.32

359.64

359.82

359.21

359.0

359.32

359.64

359.82

359.32

359.0

359.32

359.64

359.82

359.32

359.0

359.32

359.64

359.82

359.64

359.0

359.32

359.64

359.82

359.64

359.0

359.32

359.64

359.82

375
-0.04

S1=0.1
BA=3.9
床掘=0.7

LBA=1.0


360 (BP)
0.00

BA=0.3


LBA=0.5

381 (EP)
0.00


図名	横断面図	1/1
署名	岩手南部森林管理署	
名称	叭沢治山工事 作業道補修NO.1	
縮尺	1/100	360.0 (BP) ~ 381.0 (EP)

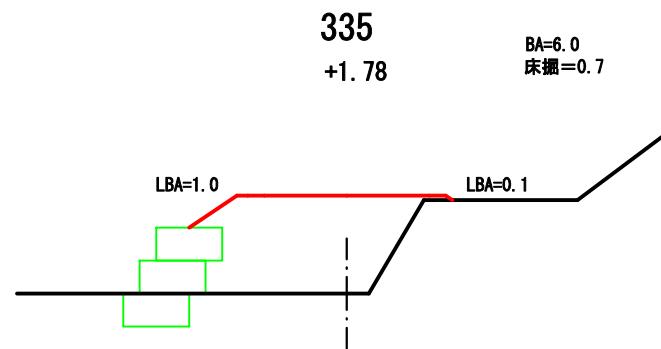

344 (EP)
0.00

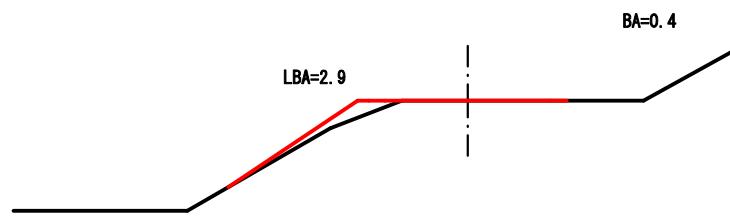

320 (BP)
0.00

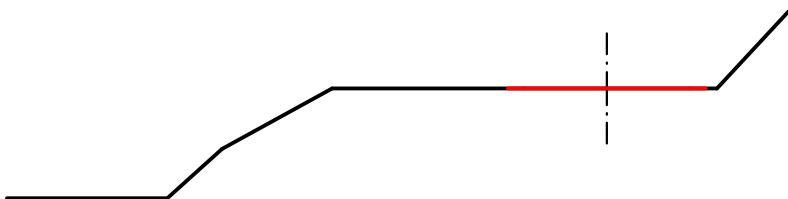

図名	横断面図	1/1
署名	岩手南部森林管理署	
名称	叭沢治山工事 作業道補修NO.2	
縮尺	1/100	320.0 (BP) ~ 344.0 (EP)

317 (EP)

0.00

293

+1.30

S1=0.1

BA=3.7

床掘=0.7

LBA=0.5

LS1=0.2

280 (BP)

0.00

302

+1.73

BA=6.9
床掘=0.4

図名

横断面図

1/1

署名 岩手南部森林管理署

名称 叱沢治山工事
作業道補修NO.3

縮尺 1/100 280.0 (BP) ~ 317.0 (EP)

154

-0.05

$S1=0.1$
 $BA=1.8$
床掘=0.7

$LBA=0.9$

$LS1=0.1$

159 (EP)


0.00

150 (BP)

0.00

$S1=0.1$

$LS1=0.1$

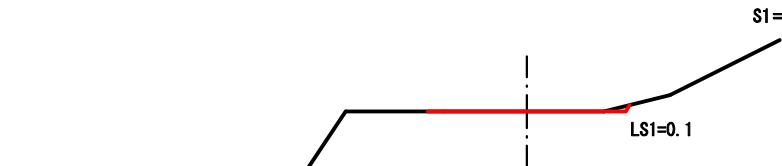

図名	横断面図	1/1
署名	岩手南部森林管理署	
名称	叭沢治山工事 作業道補修NO.4	
縮尺	1/100	150.0 (BP) ~ 159.0 (EP)

107

+0.33

BA=3.0
床振=0.7

LBA=0.6



LBA=0.1

114 (EP)

0.00

100 (BP)


0.00

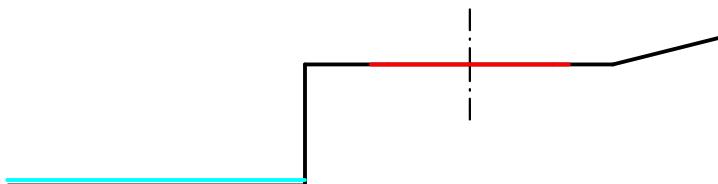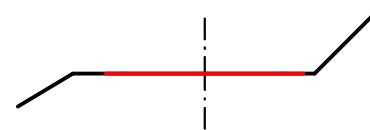


図名	横断面図	1/1
署名	岩手南部森林管理署	
名称	叭沢治山工事 作業道補修NO.5	
縮尺	1/100	100.0 (BP) ~ 114.0 (EP)

ふとんかご工 構造図


正面図

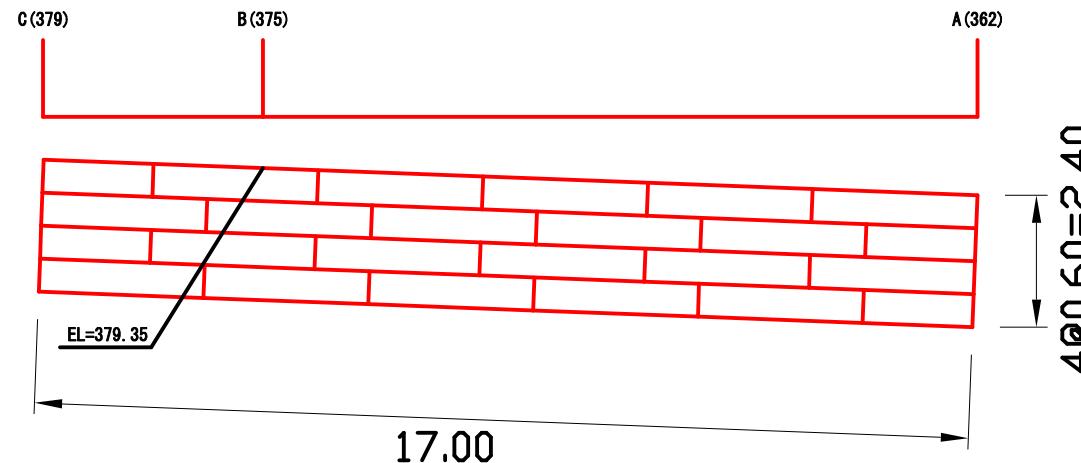

側面図

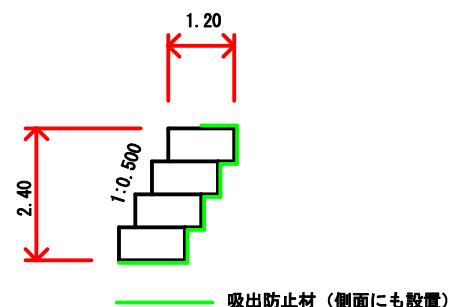


床掘図

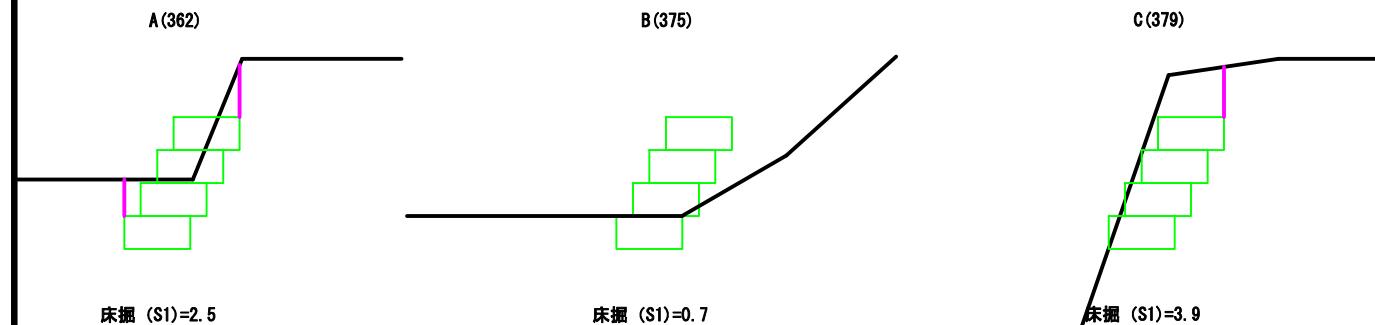

図名	構造図	1/2
署名	岩手南部森林管理署	
名称	叭沢治山工事 作業道補修NO.1	
縮尺	1/100	360.0 (BP) ~ 381.0 (EP)

遮水シート数量算定表

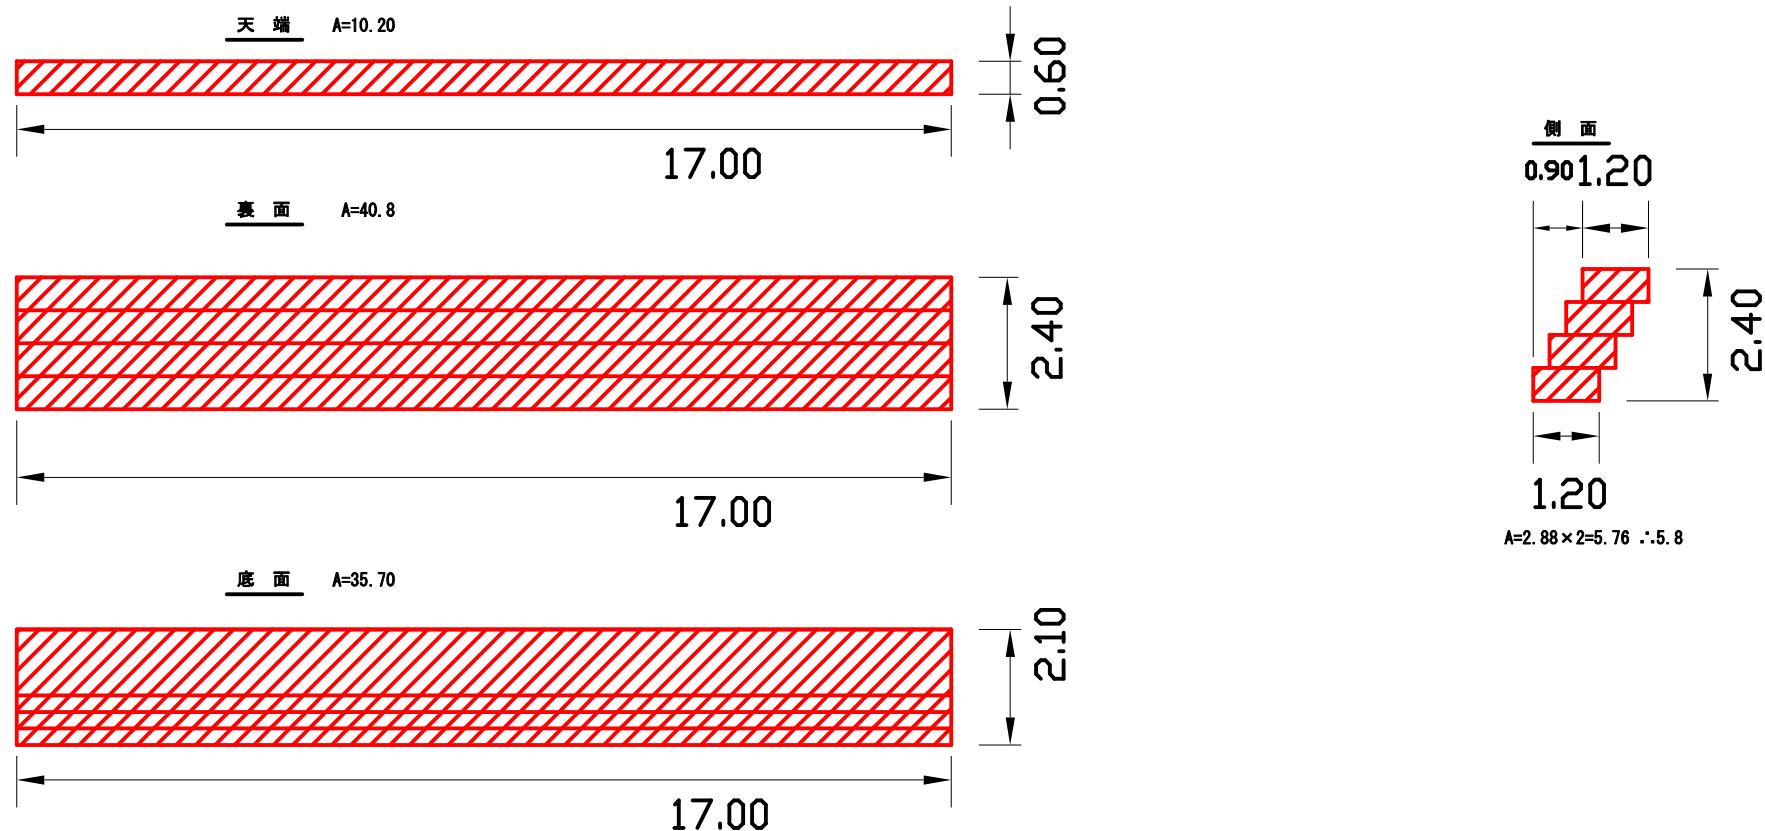

遮水シート

天端=面積はCAD計測による = 10.2m²

裏面=面積はCAD計測による = 40.8m²

底面=面積はCAD計測による = 35.7m²


側面=面積はCAD計測による = 6.8m²

計 = 93.5m²


図名	構造図	
署名	岩手南部森林管理署	2/2
名称	叭沢治山工事 作業道補修NO.1	
縮尺	1/100	360.0(BP) ~ 381.0(EP)

ふとんかご工 構造図


正面図

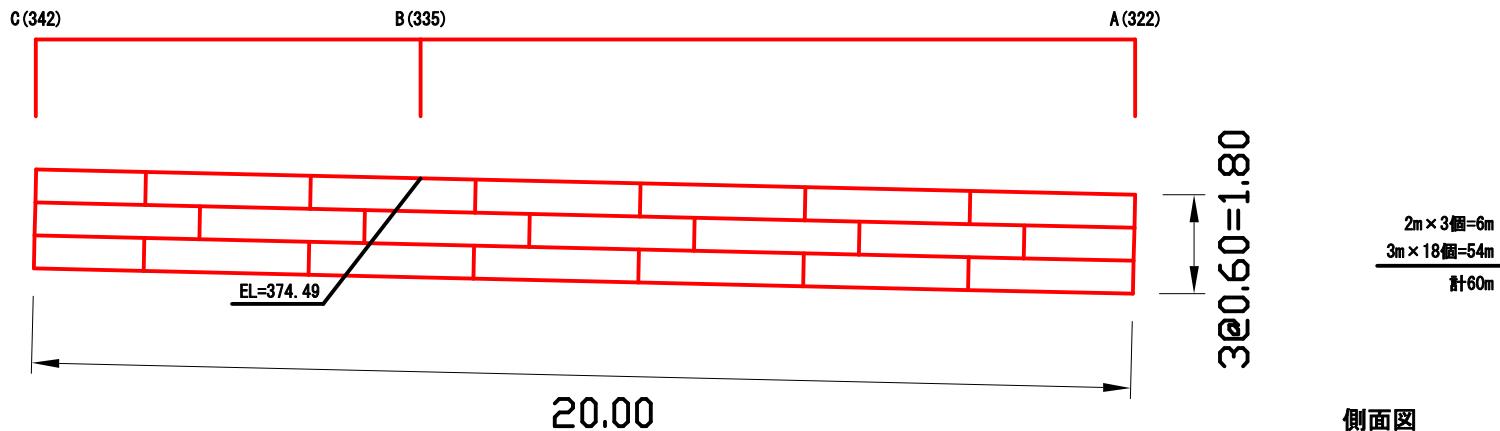

側面図

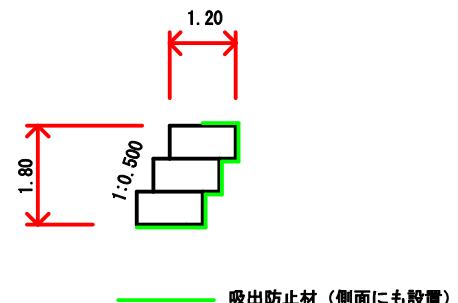


床掘図

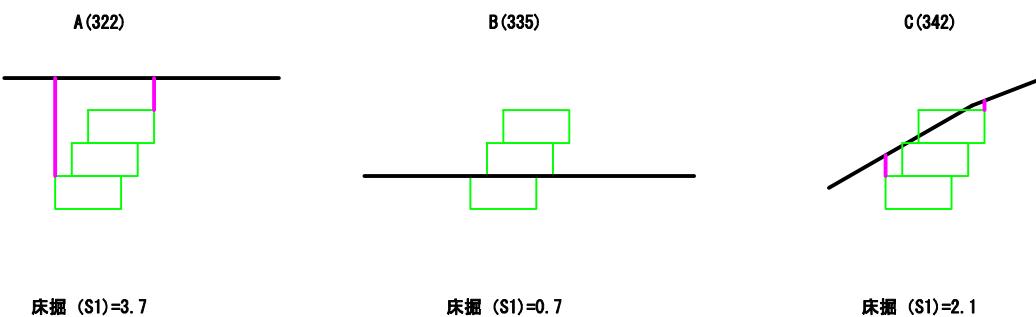

図名	構造図		1/2
署名	岩手南部森林管理署		
名称	叭沢治山工事 作業道補修NO.2		
縮尺	1/100	320.0 (BP) ~ 344.0 (EP)	


遮水シート数量算定表

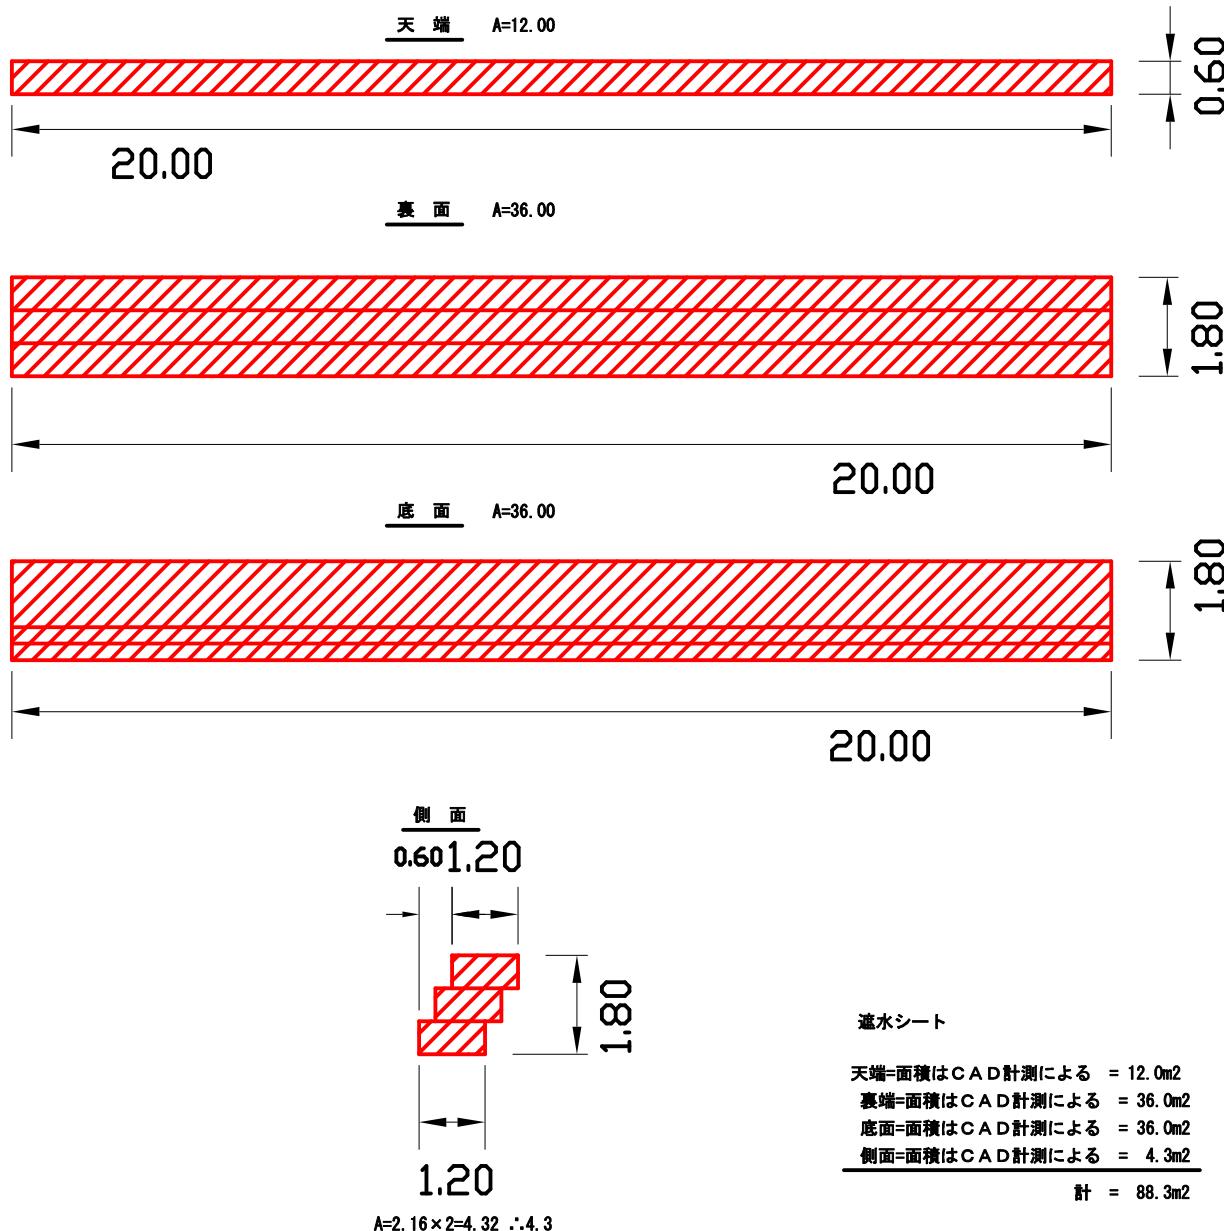


図名	構造図		2/2
署名	岩手南部森林管理署		
名称	呪沢治山工事 作業道補修NO.2		
縮尺	1/100	320.0(BP) 344.0(EP)	

ふとんかご工 構造図


正面図

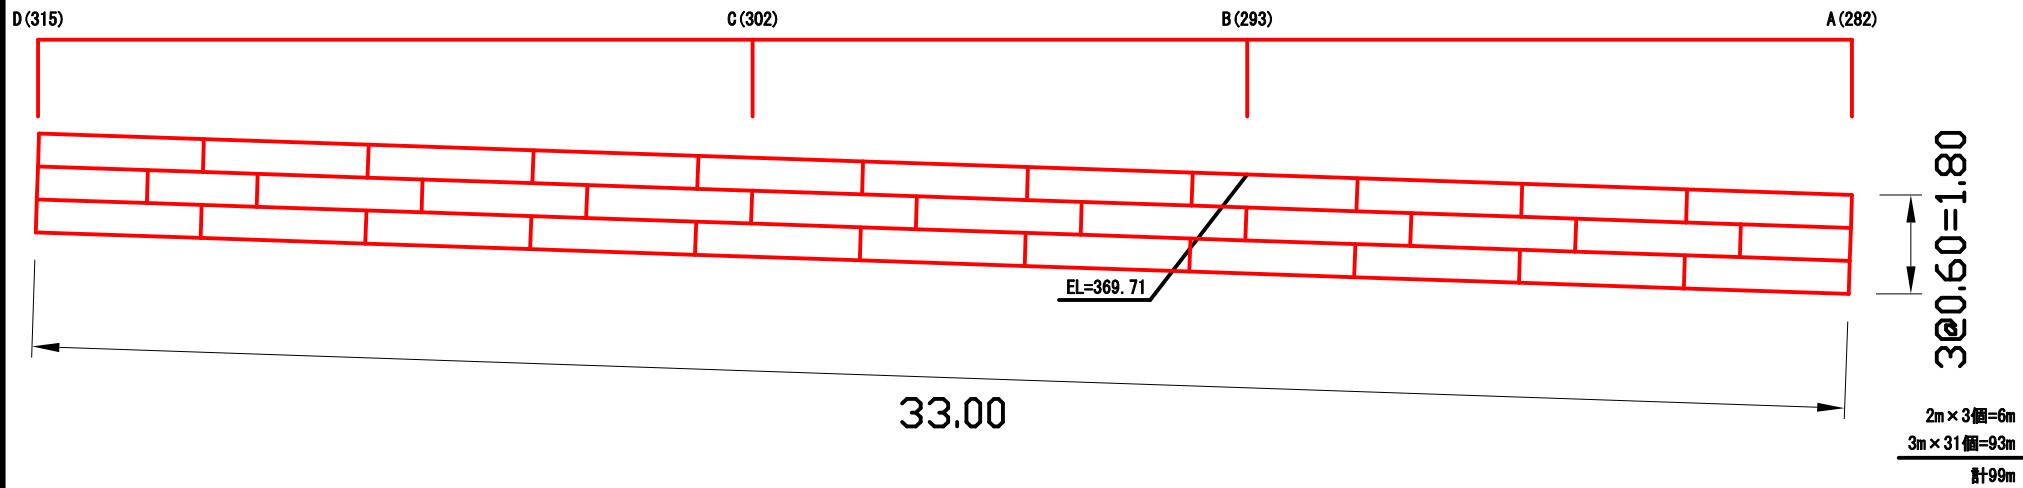

側面図

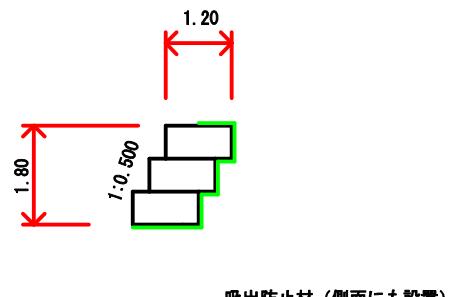


床掘図

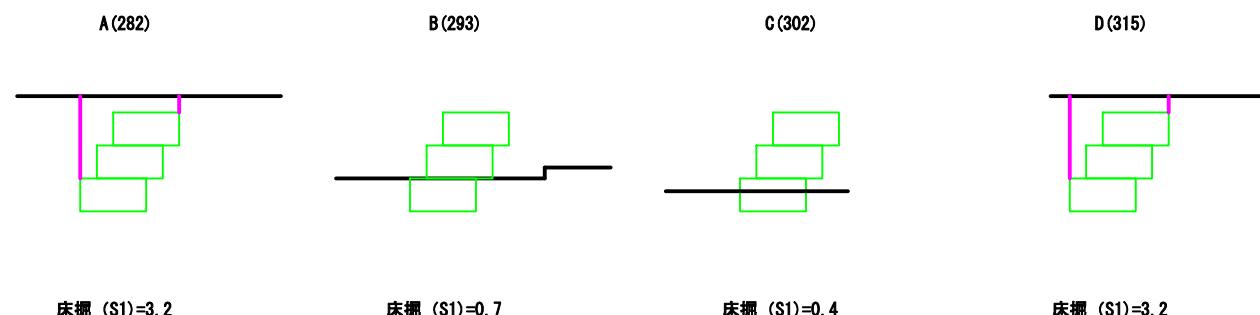


図名	構造図		1/2
署名	岩手南部森林管理署		
名称	叭沢治山工事 作業道補修NO.3		
縮尺	1/100	280.0(BP) 317.0(EP)	


遮水シート数量算定表

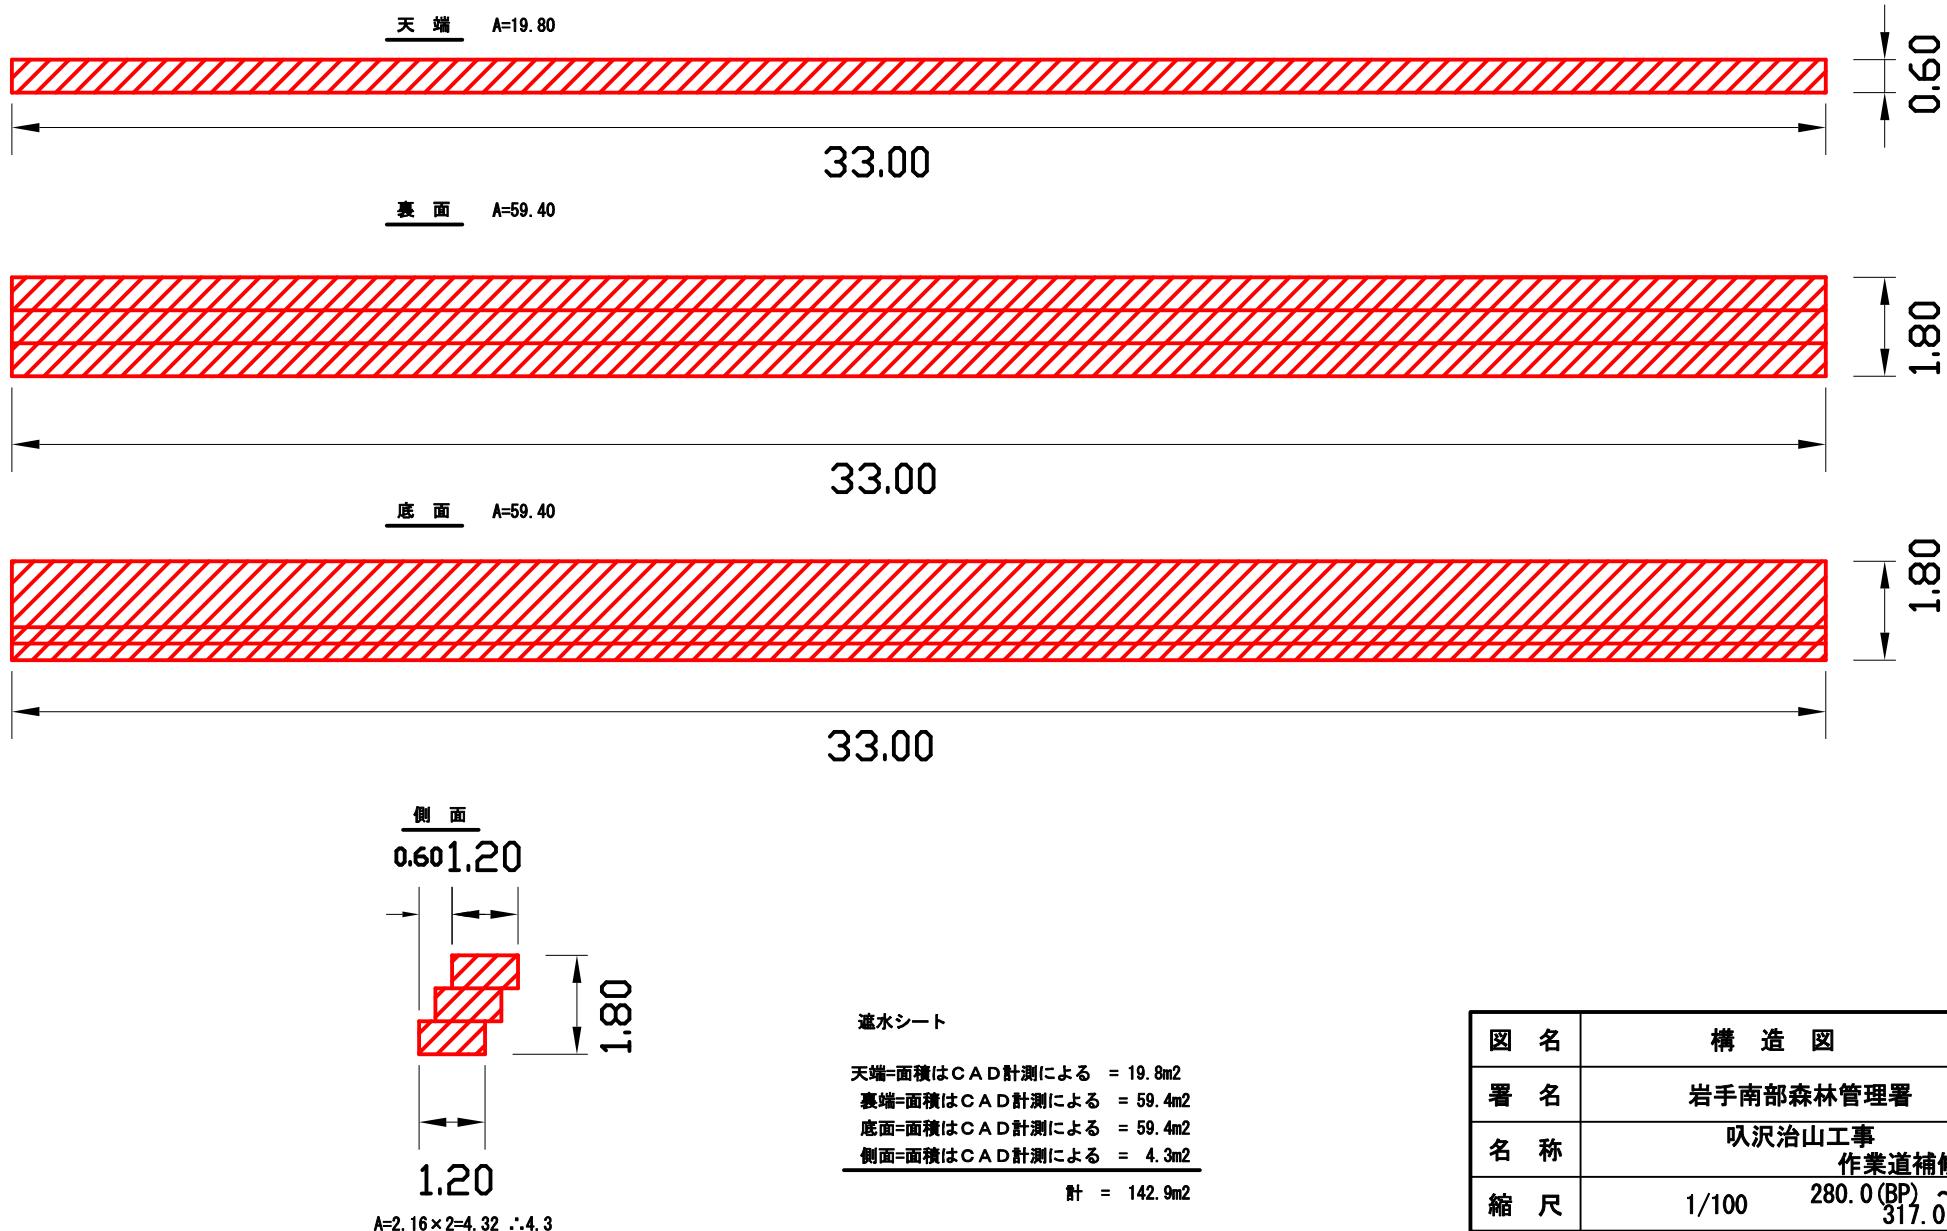


— 吸出防止材（側面にも設置）

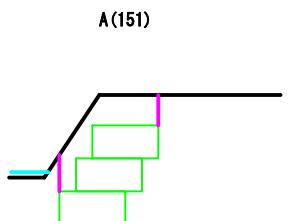

床掘 (S1)=3.3

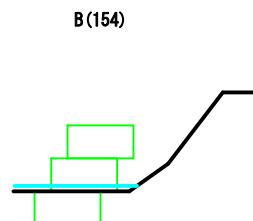





床掘 (S1)=0.7

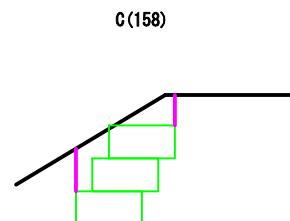

床掘 (S1)=2.9

図名	構造図	1/2
署名	岩手南部森林管理署	
名称	叭沢治山工事 作業道補修NO.4	
縮尺	1/100	150.0(BP) ~ 159.0(EP)

遮水シート数量算定表

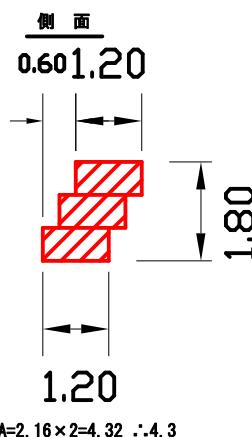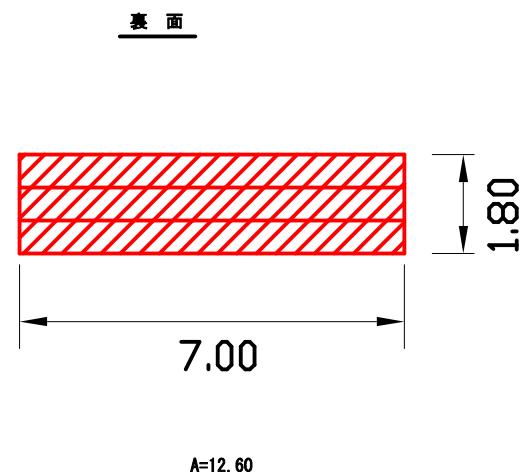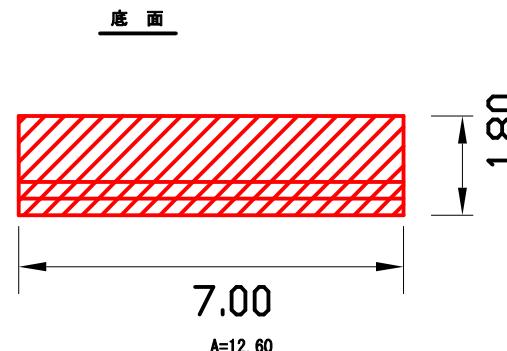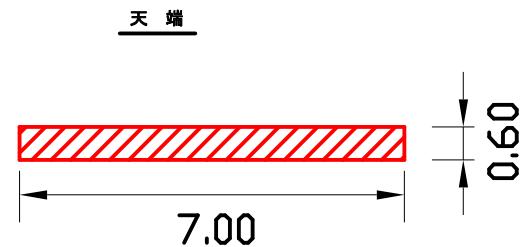

遮水シート


天端=面積は CAD 計測による = 4.2m²
 裏端=面積は CAD 計測による = 12.6m²
 底面=面積は CAD 計測による = 12.6m²
 側面=面積は CAD 計測による = 4.3m²

計 = 33.7m²


図名	構造図		2/2
署名	岩手南部森林管理署		
名称	弘沢治山工事 作業道補修NO.4		
縮尺	1/100	150.0(BP) 159.0(EP)	

ふとんかご工 構造図





正面図

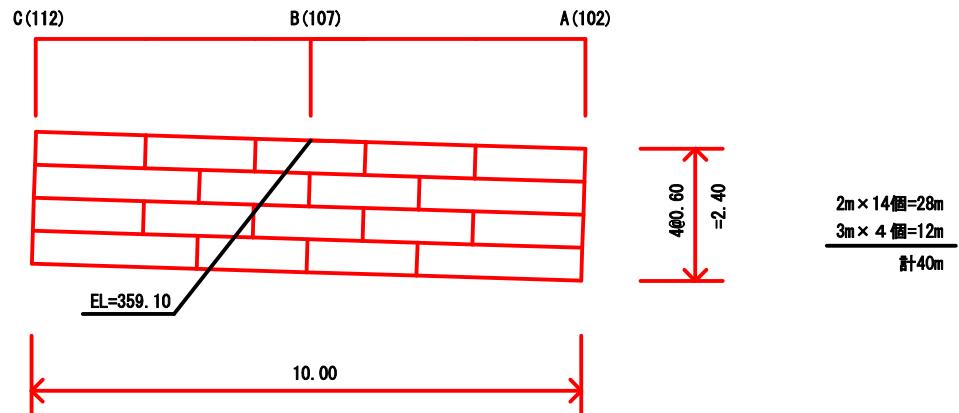

床掘図

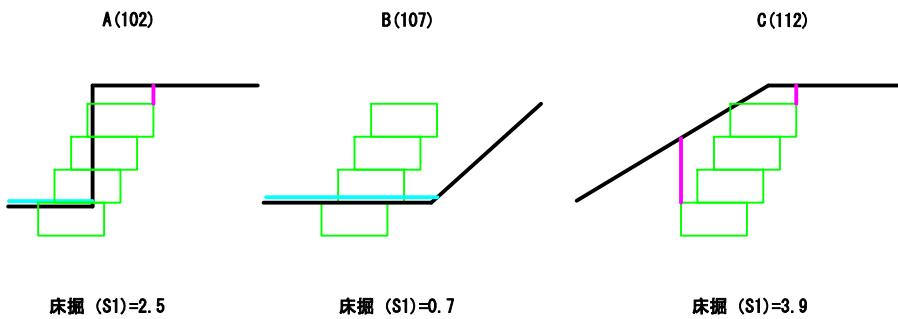

図名	構造図		1/2
署名	岩手南部森林管理署		
名称	叭沢治山工事 作業道補修NO.5		
縮尺	1/100	100.0(BP) 114.0(EP)	~

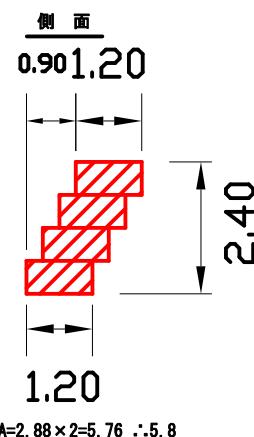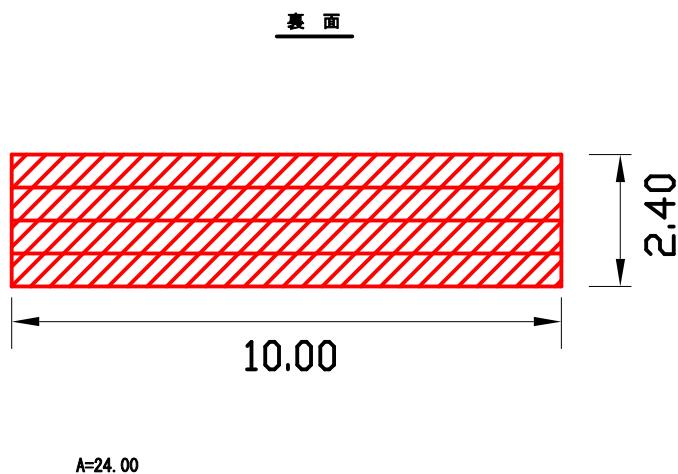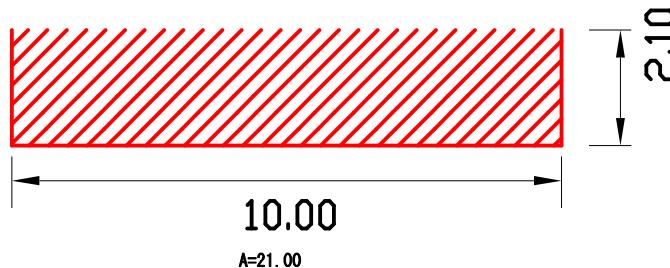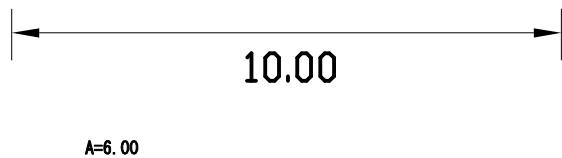

透水シート

天端=面積は CAD 計測による = 6.0m²
 裏端=面積は CAD 計測による = 24.0m²
 底面=面積は CAD 計測による = 21.0m²
 側面=面積は CAD 計測による = 5.8m²
 計 = 56.8m²

2/2

図名	構造図	
署名	岩手南部森林管理署	
名称	弘沢治山工事 作業道補修NO.5	
縮尺	1/100	100.0 (BP) ~ 114.0 (EP)