


令和7年度

ヨナシ沢林道(甚蔵橋)改良工事(R7補正)

設計図


天竜森林管理署

位置図

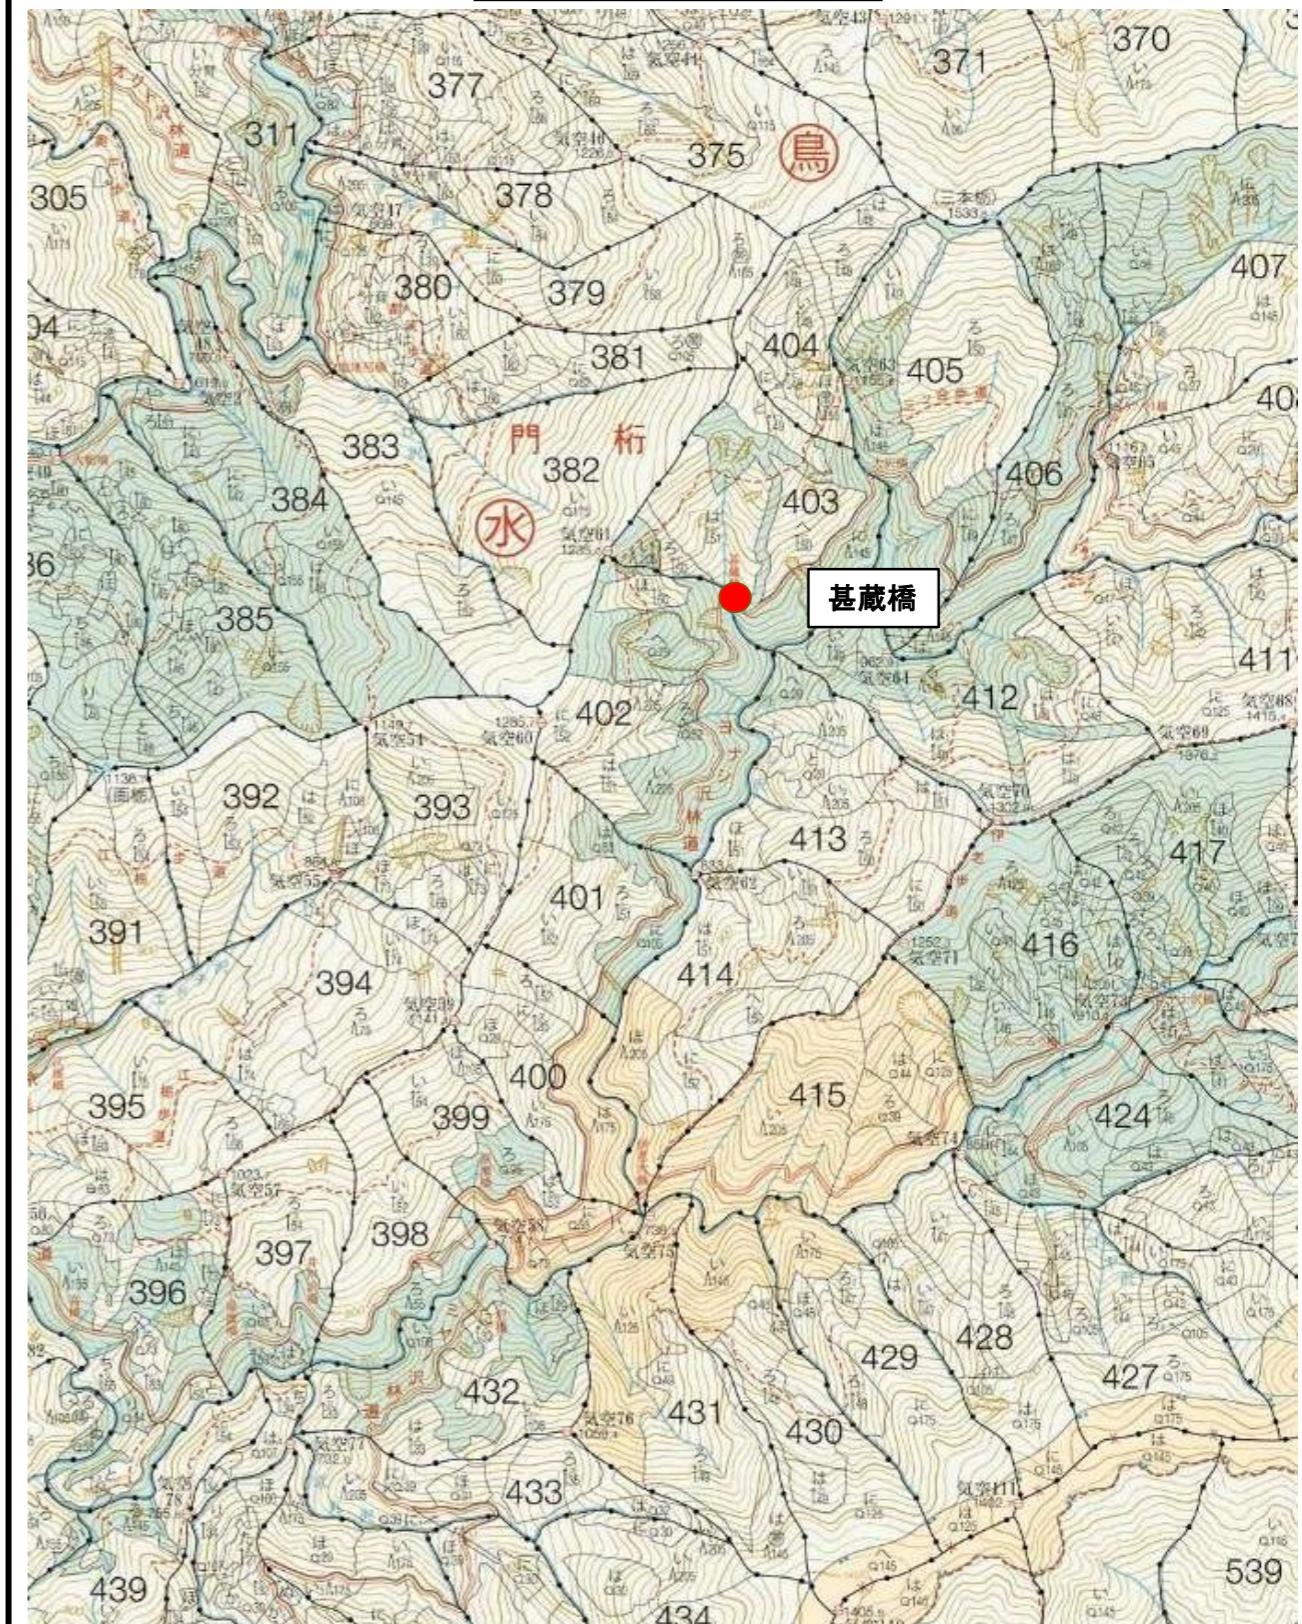


甚蔵橋 現況橋梁一般図


側面図 S=1:50

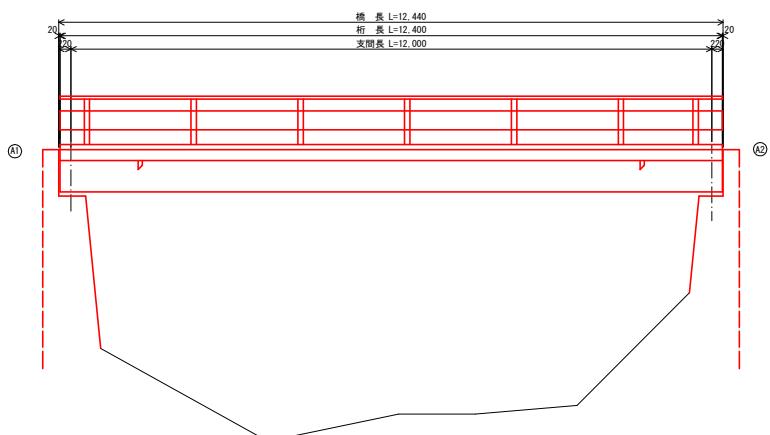

断面図 S=1:50

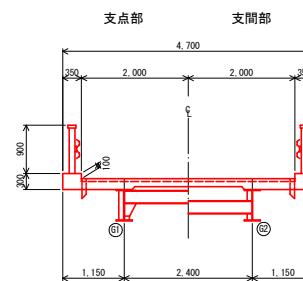

平面図 S=1:50

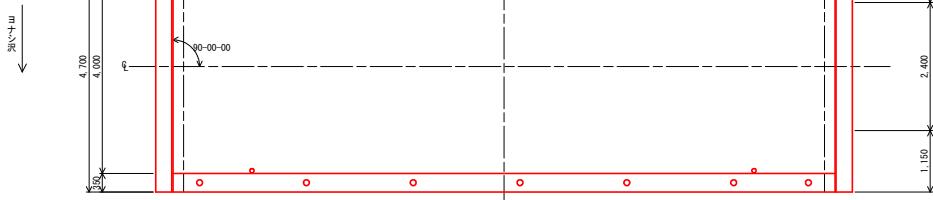


橋梁諸元	
竣工年	1969(昭和44年)
設計荷重	TL-14
路線名	ヨナシ沢林道
上部工	単純H析橋
下部工	重力式総合
橋長	12,440m
支間長	12,000m
全幅員	4,700m
斜角	90-0-0
適用示方書	不明


業務名	ヨナシ沢林道（甚蔵橋）改良工事（R7補正）		
業務場所	静岡県浜松市天竜区水窪町地頭方 地頭方国有林4215林小班		
図面名	現況橋梁一般図		
作成年月日			
縮尺	図示	図面番号	- / -
作成機関名	関東森林管理局	天竜森林管理署	
作成者		審査者	
変更年月日			
変更作成者		変更審査者	

基蔵橋 補修一般図


側面図 S=1:50

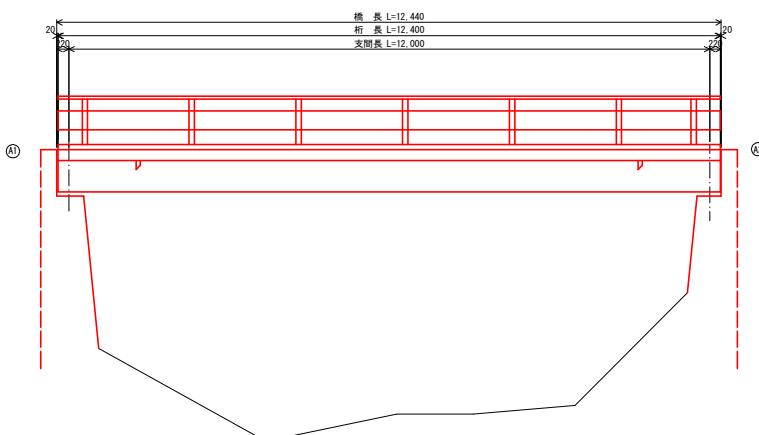


断面図 S=1:50

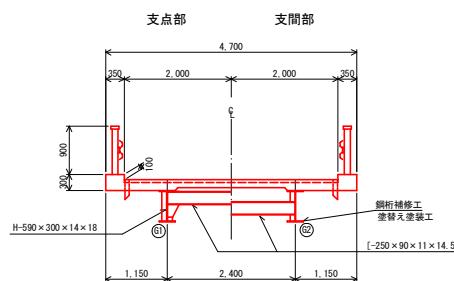


平面図 S=1:50
(橋面)

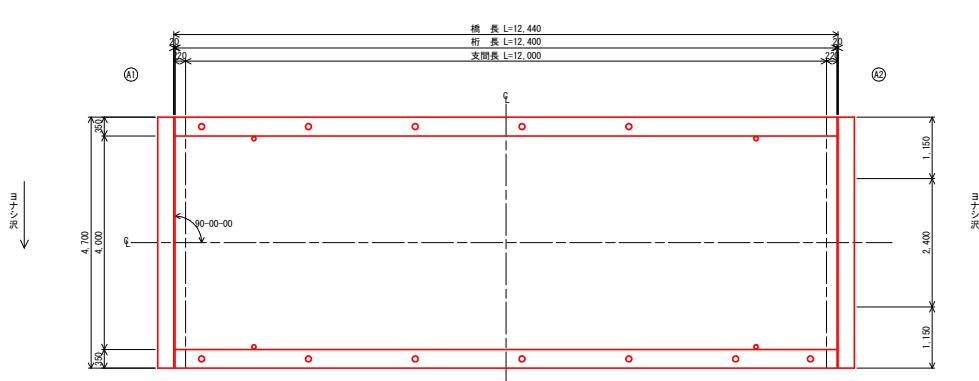

平面図 S=1:50
(桁下面)

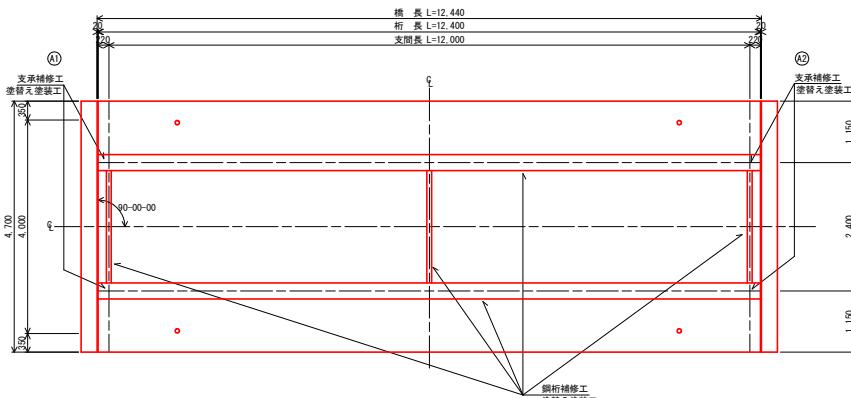

塗装塗替工事 (Rc-I 塗装系) S=Free

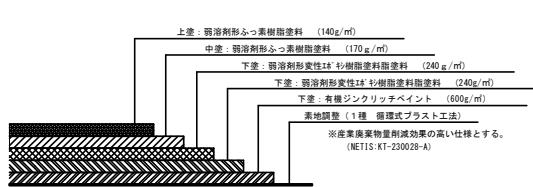

※塗装仕様は鋼道構築・防食便覧のRc-I 塗装系に準拠
(平成26年3月 社団法人日本道路協会)

塗装工事仕様表
Rc-I 塗装系 (スプレー 溶剤型)

塗装工程	塗料名	使用量 (g/m ²)	塗装間隔
清掃・水洗い			
素地調整	1種 ※3		4時間以内
防食下地	有機ジンクリッチャント	600	1日～10日 ※2
下塗	溶剤形変性エポキシ樹脂塗料下塗	240	1日～10日
下塗	溶剤形変性エポキシ樹脂塗料下塗	240	1日～10日
中塗	溶剤形ふつ素樹脂塗料中塗、赤系	170	1日～10日
上塗	溶剤形ふつ素樹脂塗料上塗、赤系	140	1日～10日

※1原則はスプレー塗装とするが、発注者との協議の上では、手、ローラーに変更もできる。

※2現場の施工条件に応じて塗装間隔を別途取り決める場合もある。

※3プラスチ工法による溶剤密度は150 kg/m³±1/3とする。

1. 素地調整工は、荷理式プラスチ工法 (KT-220028-A)【建設技術証明第2201号】とする。

2. ブラスト処理した鋼材表面には、銅粉や砂粉が残り込む場合があり、その他の塗装の欠陥となるので、遮絶塗装またはワイヤーブラシなどで清掃し、全て除去しておくこと。

3. 塗装施工はプラスチ工法を同一業者で施工すると塗膜が粉塵などに巻き込む恐れがあることから、同時施工を避けたるか業者領界をポリシートなどで完全に仕切ること。

注記
①本図面は既設資料および現地測定を基に作成した図面である。
施工の際には再度調査を行うこと。

補修一覧表


補修工種	補修内容
鋼部材補修工	塗替え塗装工

業務名	ヨナシ沢林道(基蔵橋)改良工事(R7補正)
業務場所	静岡県浜松市天竜区水窪町地頭方 地頭方国有林4021小林
図面名	補修一般図
作成年月日	
縮尺	図示
作成機関名	関東森林管理局 天竜森林管理署
作成者	審査者
変更年月日	
変更作成者	変更審査者

甚蔵橋 鋼部材補修図


平面図 S=1:50

(桁下面)

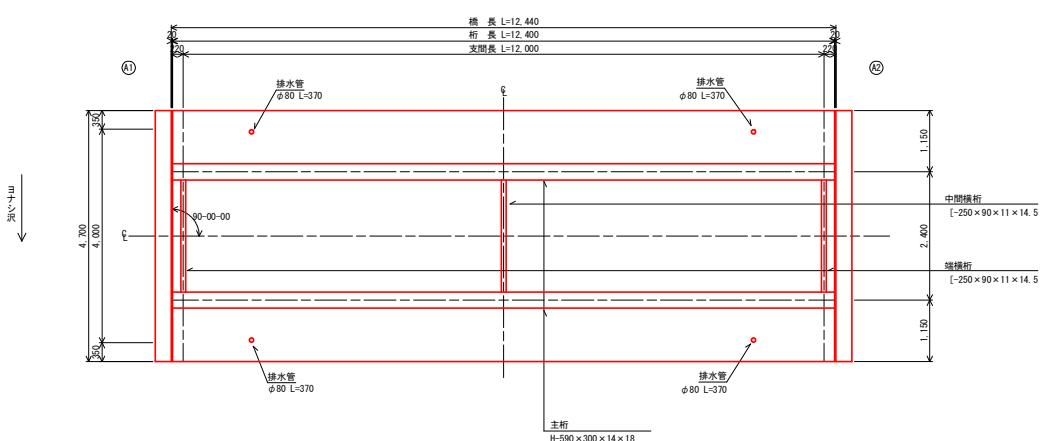


断面図 S=1:50


支点部 支間部

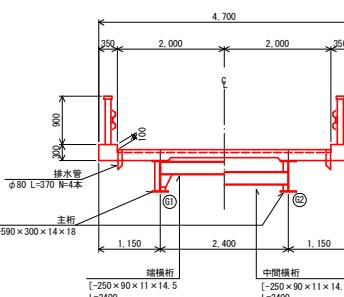

主桁断面図 S=1:10

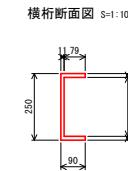


断面図 S=1:10

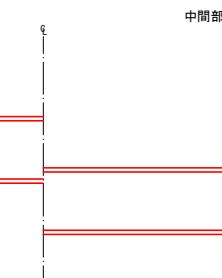

中間部




支承断面図 S=1:10


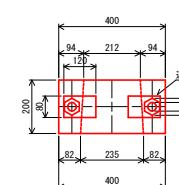


数量表				
数量区分	規格	単位	数量	備考
混式漆膜剥離工		m ²	57.4	口入含まず
塗替入塗装工	鋼転換型防食塗装(サビバリヤー同等品)	m ²	57.4	

業務名 ヨナシ沢林道(甚蔵橋)改良工事(R7補正)
業務場所 静岡県浜松市天竜区水窪町地頭方
地頭方国有林402林小班
図面名 鋼部材補修図
作成年月日
縮尺 図示 図面番号 - / -
作成機関名 関東森林管理局 天竜森林管理署
作成者
変更年月日
変更作成者
変更審査者

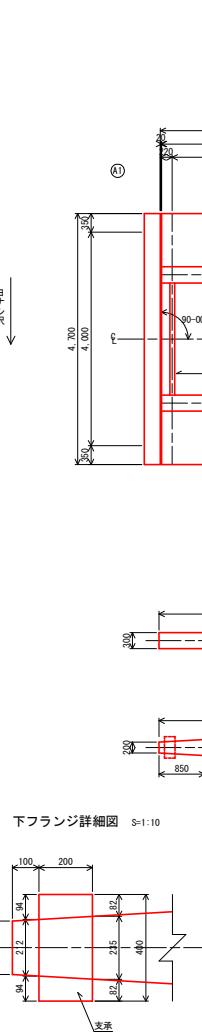


側面図 S=1:50

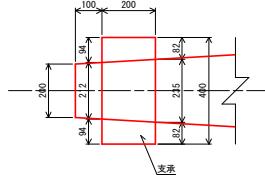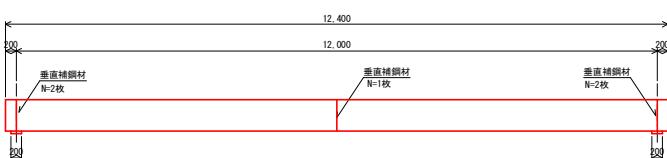


数量表

主桁補修工	
数量区分	規格
混式漆膜剥離工	m ² 57.4 口入含まず

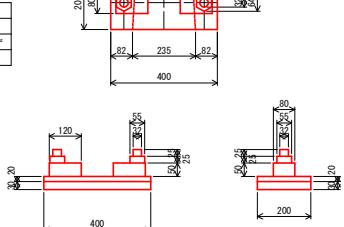


甚蔵橋 施工計画図 (参考図)


平面図 S=1:50

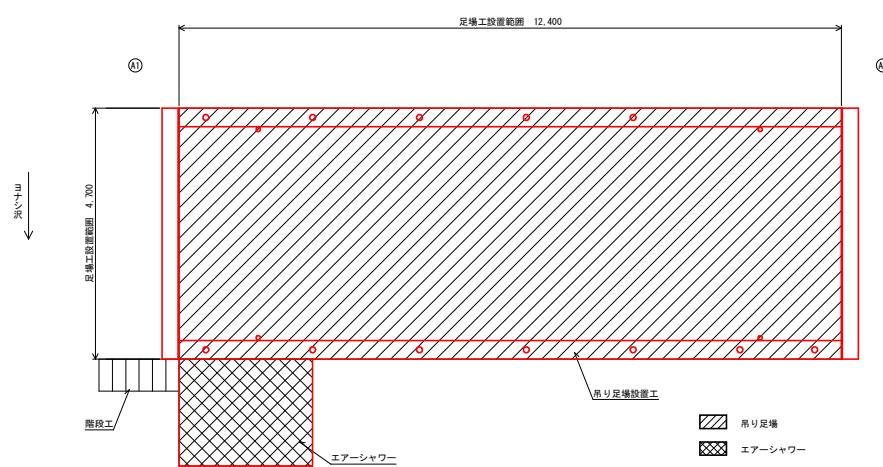

断面図 S=1:50

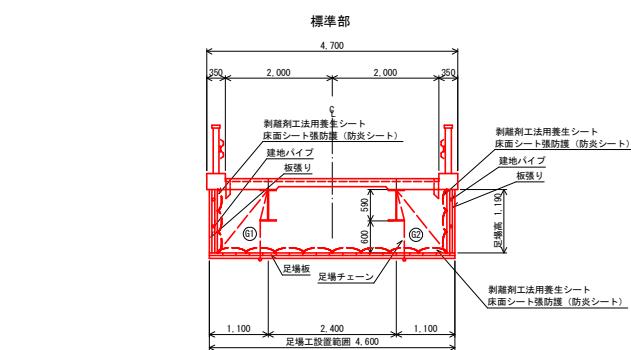

断面図 S=1:50

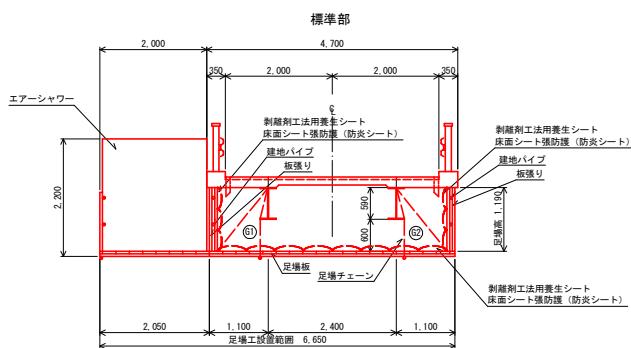

業務名	ヨナシ沢林道（甚蔵橋）改良工事（R7補正）		
業務場所	静岡県浜松市天竜区水窪町地頭方 地頭方国有林421小班		
図面名	施工計画図（参考図）		
作成年月日			
縮尺	図示	図面番号	- / -
作成機関名	関東森林管理局 天竜森林管理署		
作成者			
変更年月日			
変更作成者			

注記
現地計測により作成、施工に先立ち現地計測を行うこと。