



凡 例			
	調査地		土留工(コンクリート)
	山腹工		モルタル吹付工
	計画工		モルタル吹付工 (金網なし ラス張工施工済)
	既設工		特殊配合モルタル吹付工A (金網なし ラス張工施工済)
	B. M		特殊配合モルタル吹付工A (ラス金網つき 法面未整形)
	露岩		筋工(丸太)
	壁岩		特殊配合モルタル吹付工B

年 度	令和 7 年度		
図 面 名	榛原川77崩 平面図		
施 工 地	静岡県榛原郡川根本町元藤川地内(東沢)		
工 事 名	大井川地区(東沢)直轄治山工事(R7補正)		
所 管	関東森林管理局 大井川治山センター		
図面番号	1 - 1	縮 尺	1:250

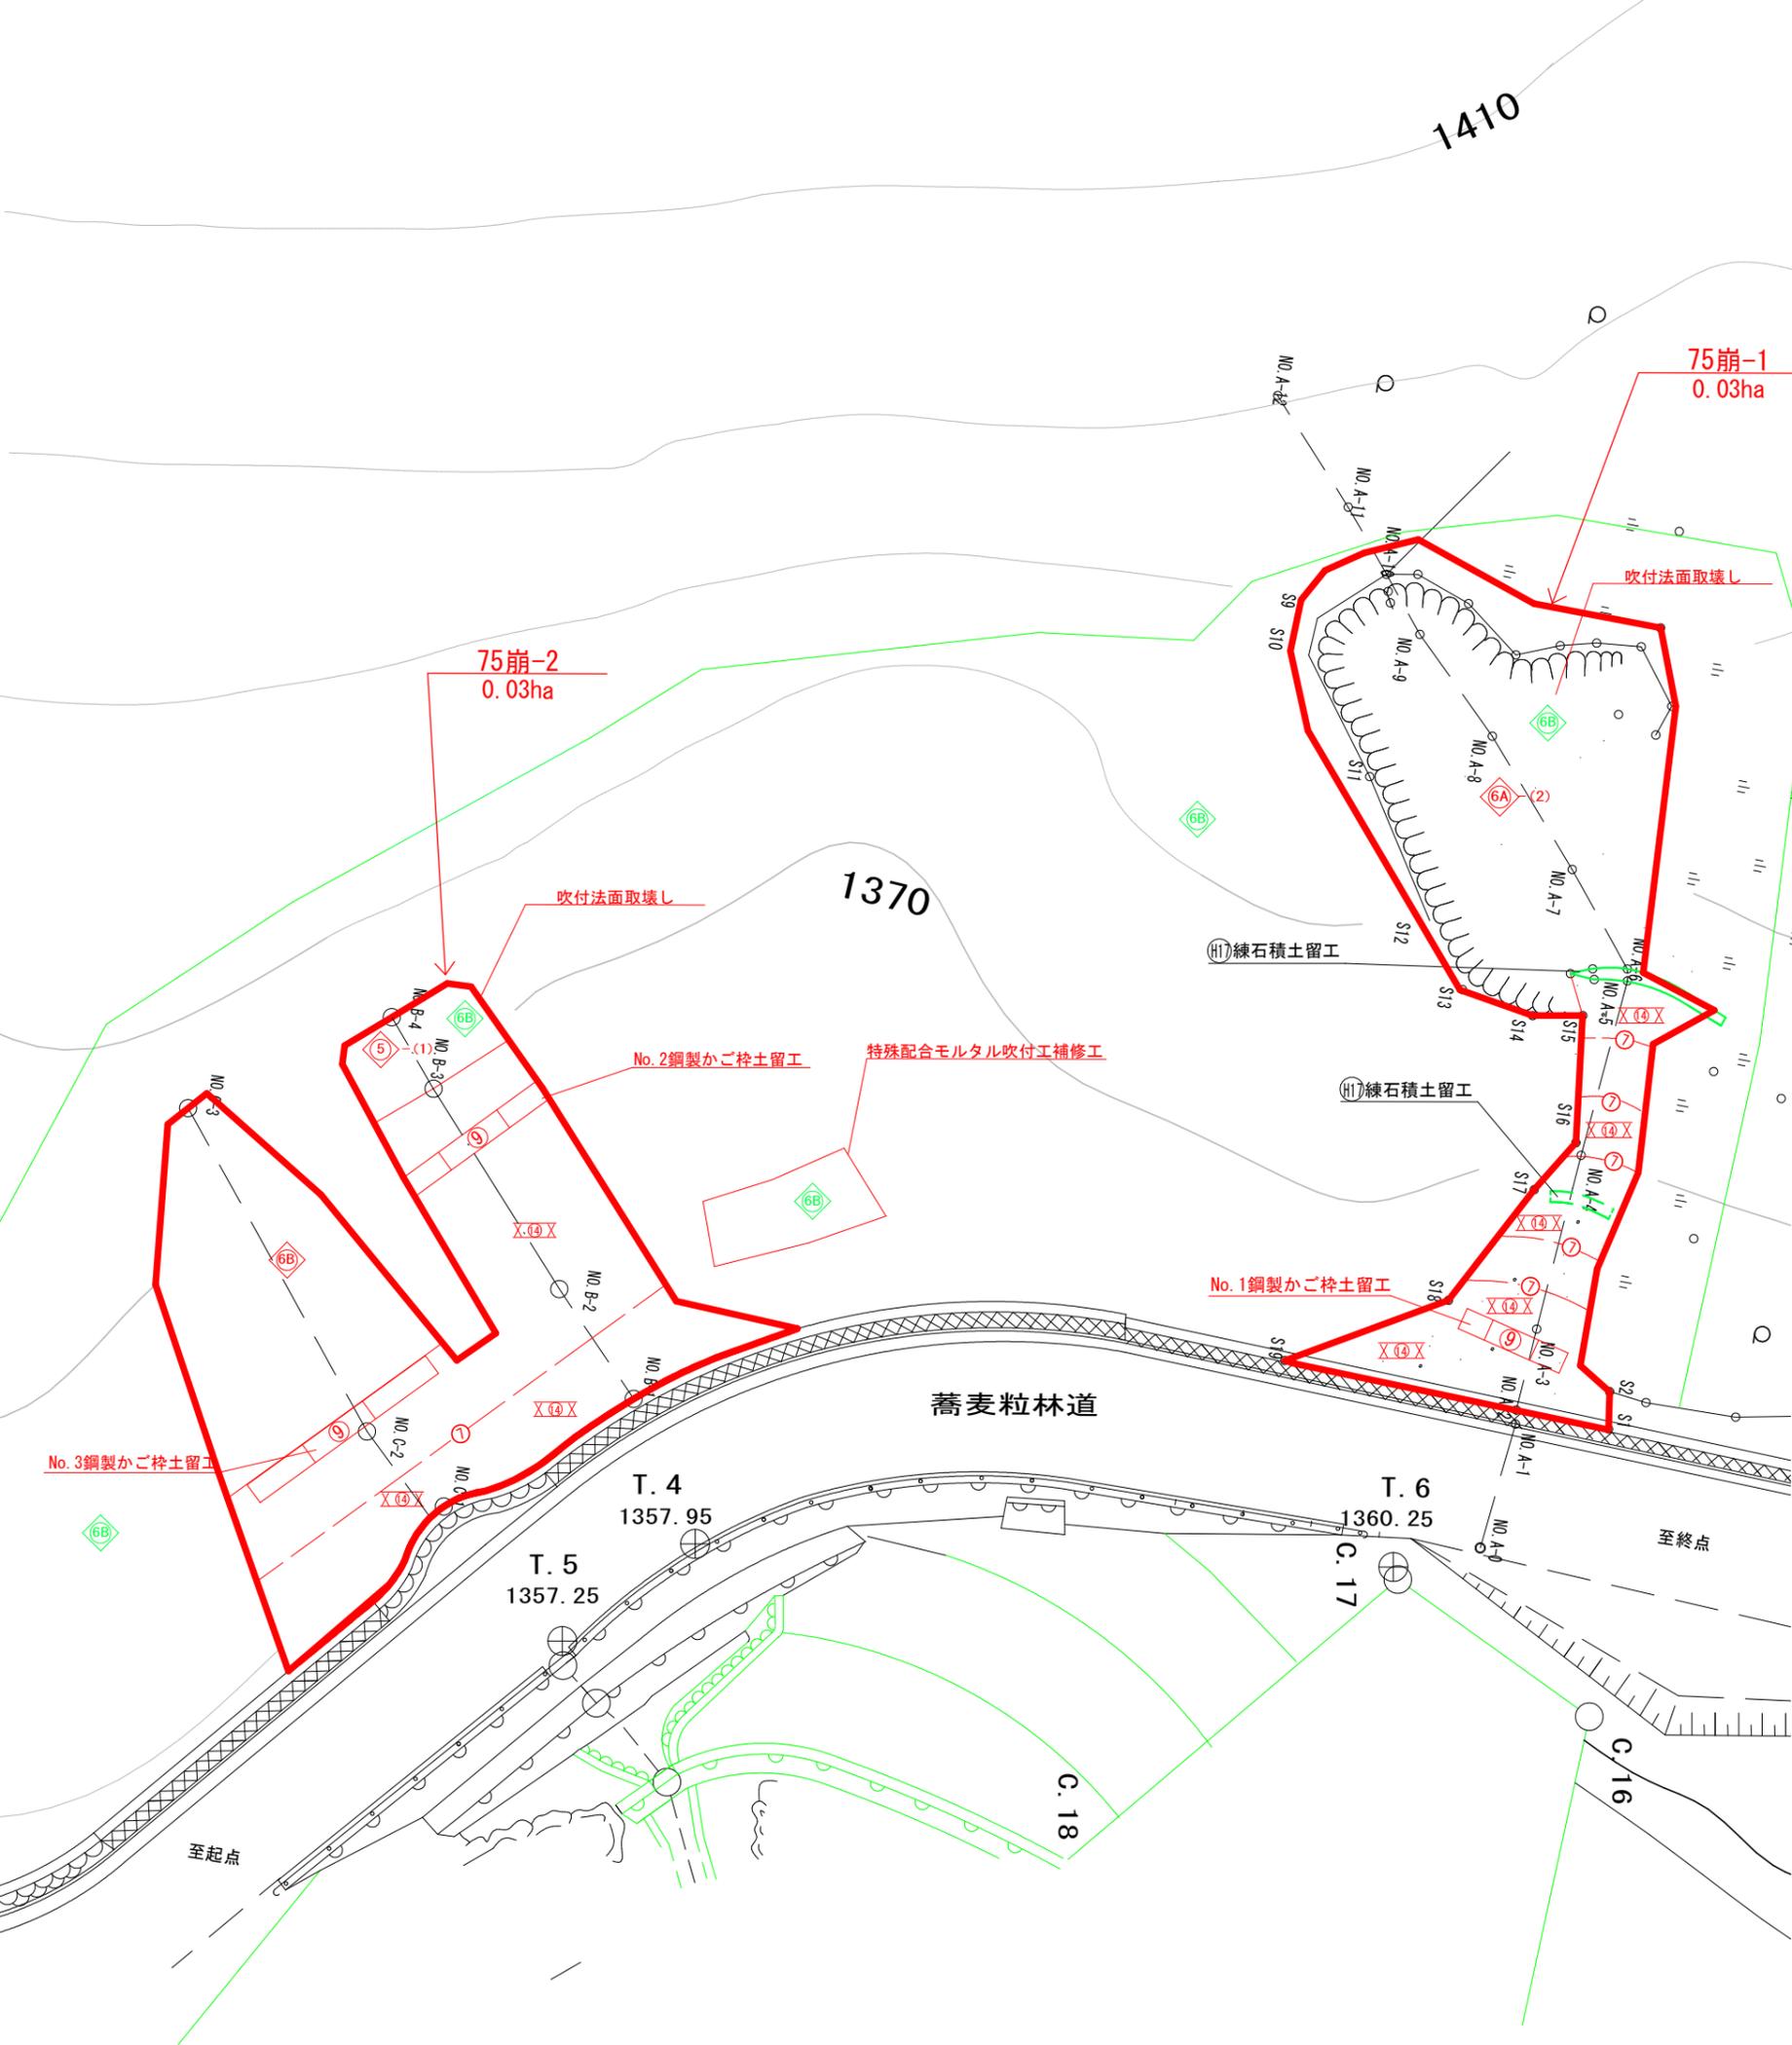


凡 例			
	計画工	⑤-(1)	モルタル吹付工
	既設工	⑥A-(2)	特殊配合モルタル吹付工A (ラス金網つき 法面未整形)
	B. M	⑥B	特殊配合モルタル吹付工B (ラス金網つき)
	鋼製かご枠土留工	--⑦--	筋工(丸太)
	植生マット		

年 度	令和7年度		
図面名	榛原川75崩 平面図		
施工地	静岡県榛原郡川根本町元藤川地内(東沢)		
工事名	大井川地区(東沢)直轄治山工事(R7補正)		
所 管	関東森林管理局 大井川治山センター		
図面番号	1 - 2	縮 尺	1:250

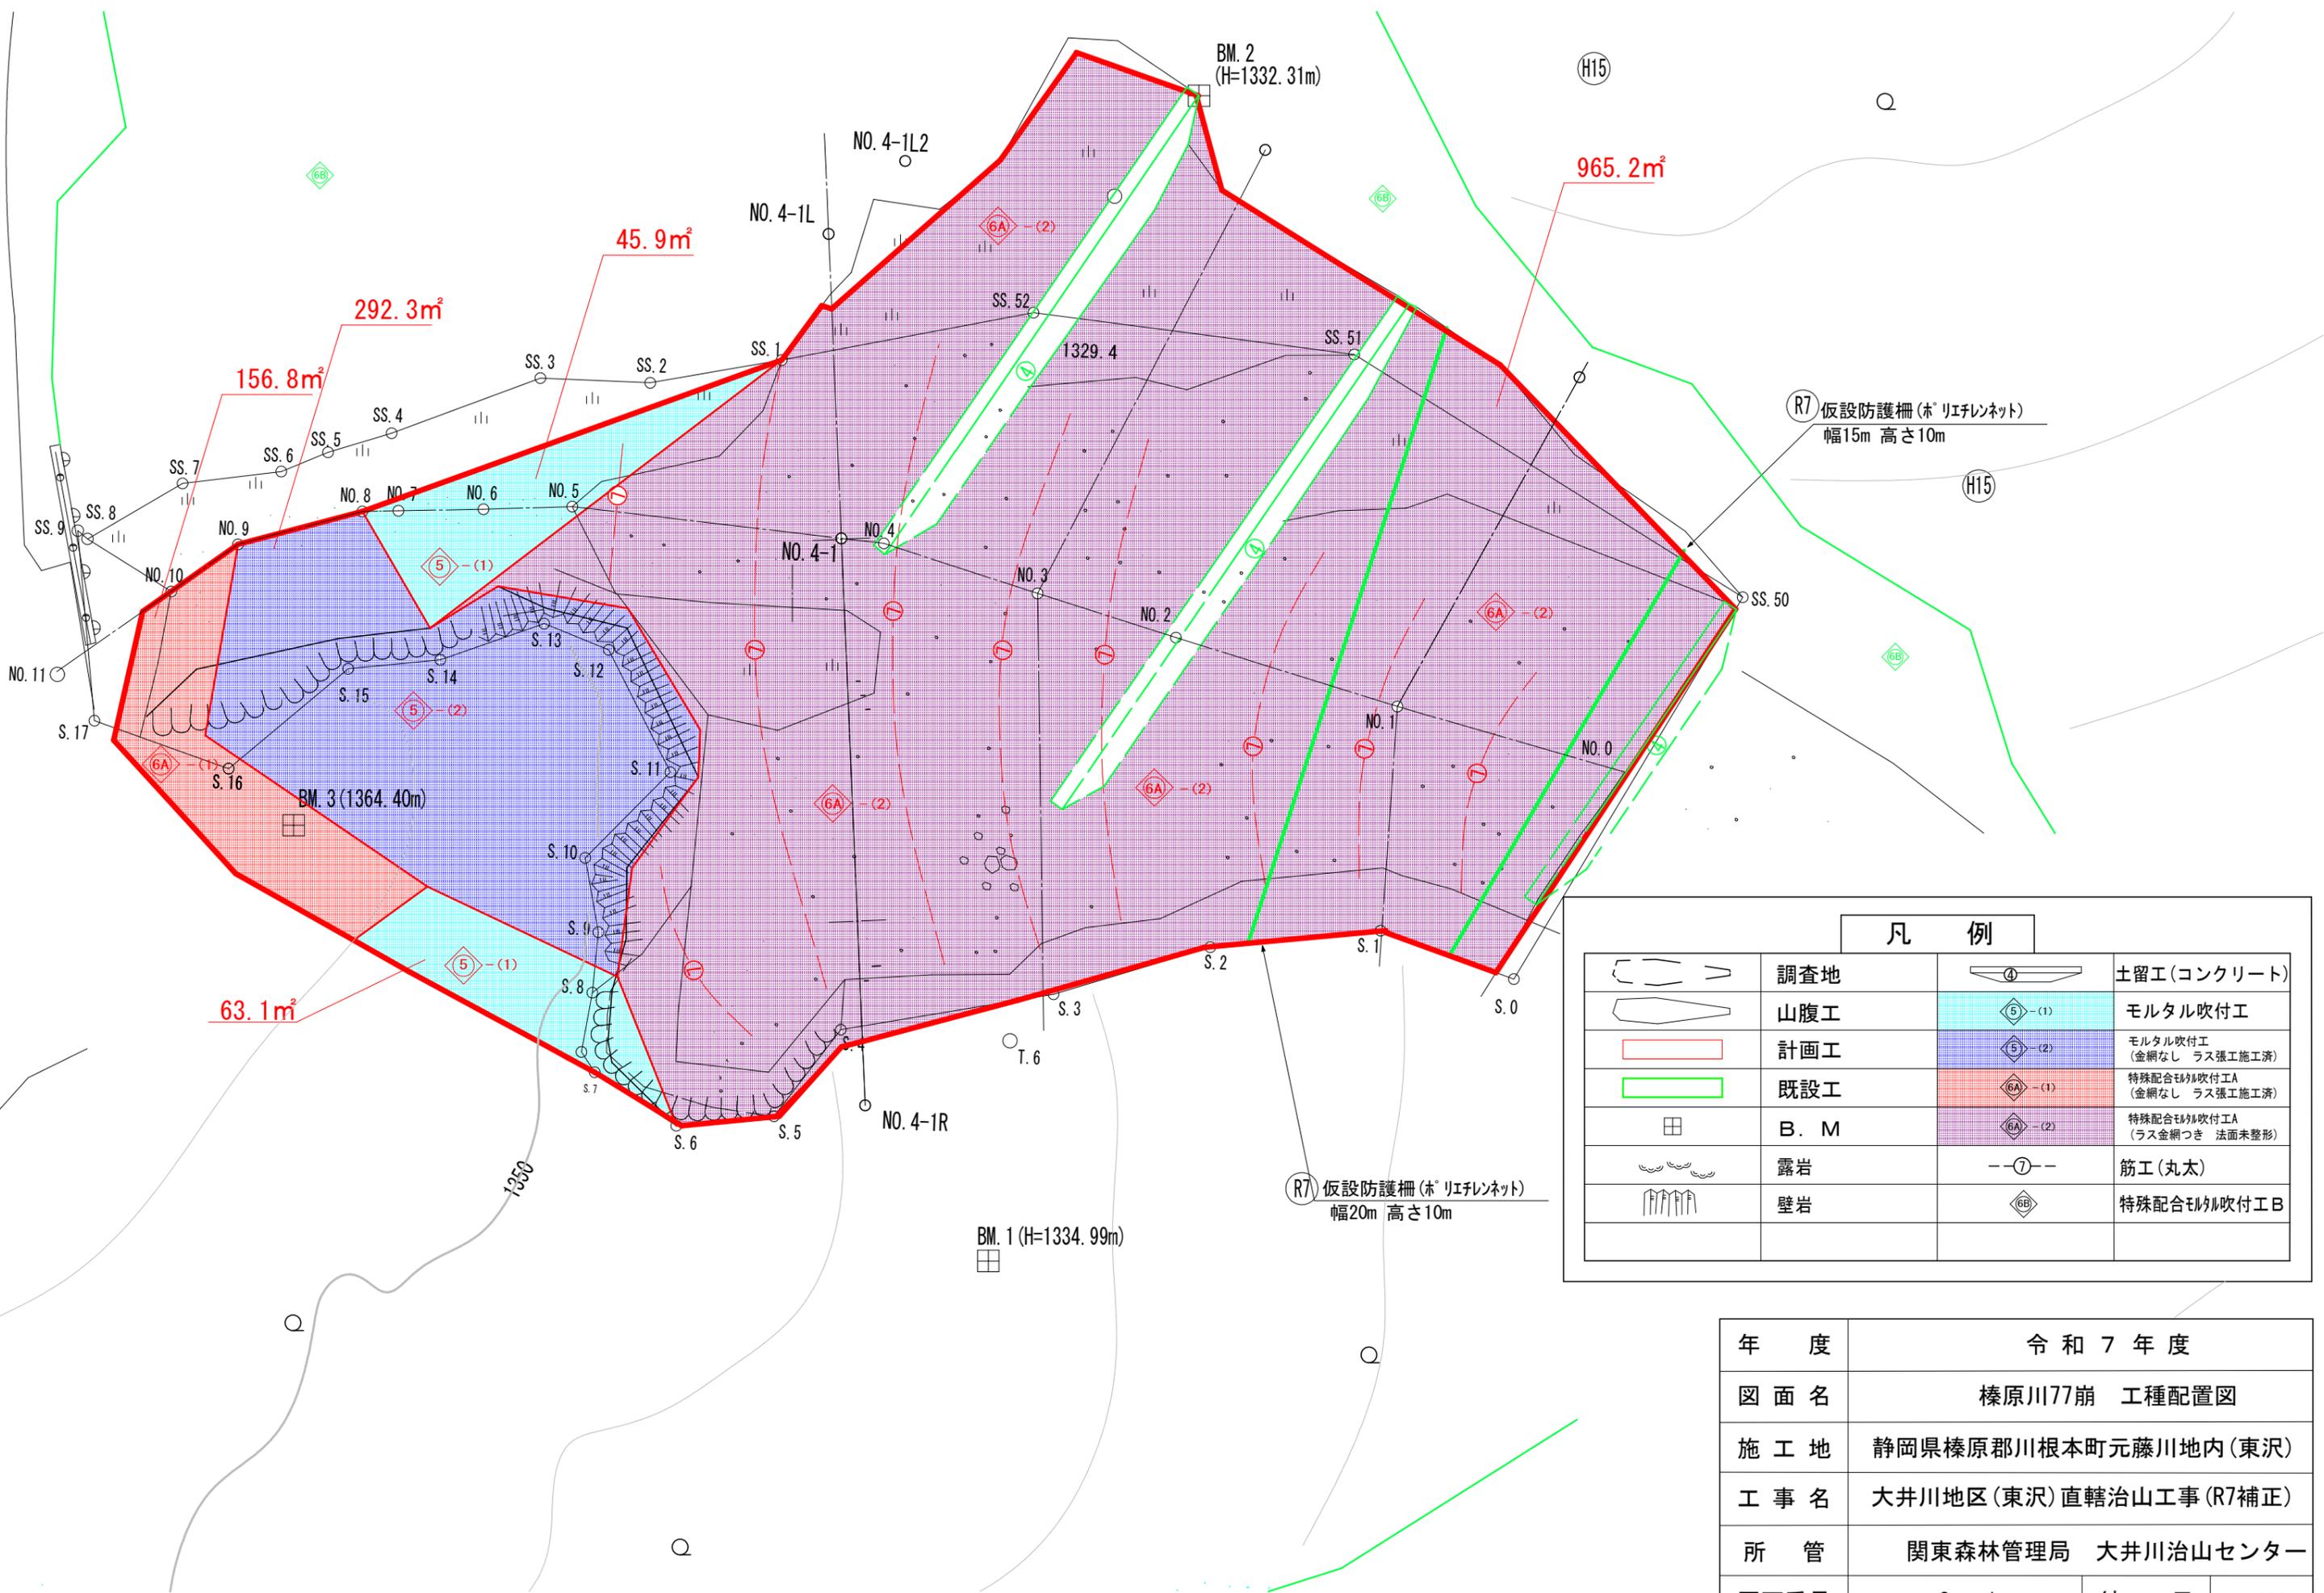



凡 例			
	調査地		土留工(コンクリート)
	山腹工		モルタル吹付工
	計画工		モルタル吹付工 (金網なし ラス張工施工済)
	既設工		特殊配合モルタル吹付工A (金網なし ラス張工施工済)
	B. M		特殊配合モルタル吹付工A (ラス金網つき 法面未整形)
	露岩		筋工(丸太)
	壁岩		特殊配合モルタル吹付工B

年 度	令和 7 年度		
図 面 名	榛原川77崩 工種配置図		
施 工 地	静岡県榛原郡川根本町元藤川地内(東沢)		
工 事 名	大井川地区(東沢)直轄治山工事(R7補正)		
所 管	関東森林管理局 大井川治山センター		
図面番号	2 - 1	縮 尺	1:200

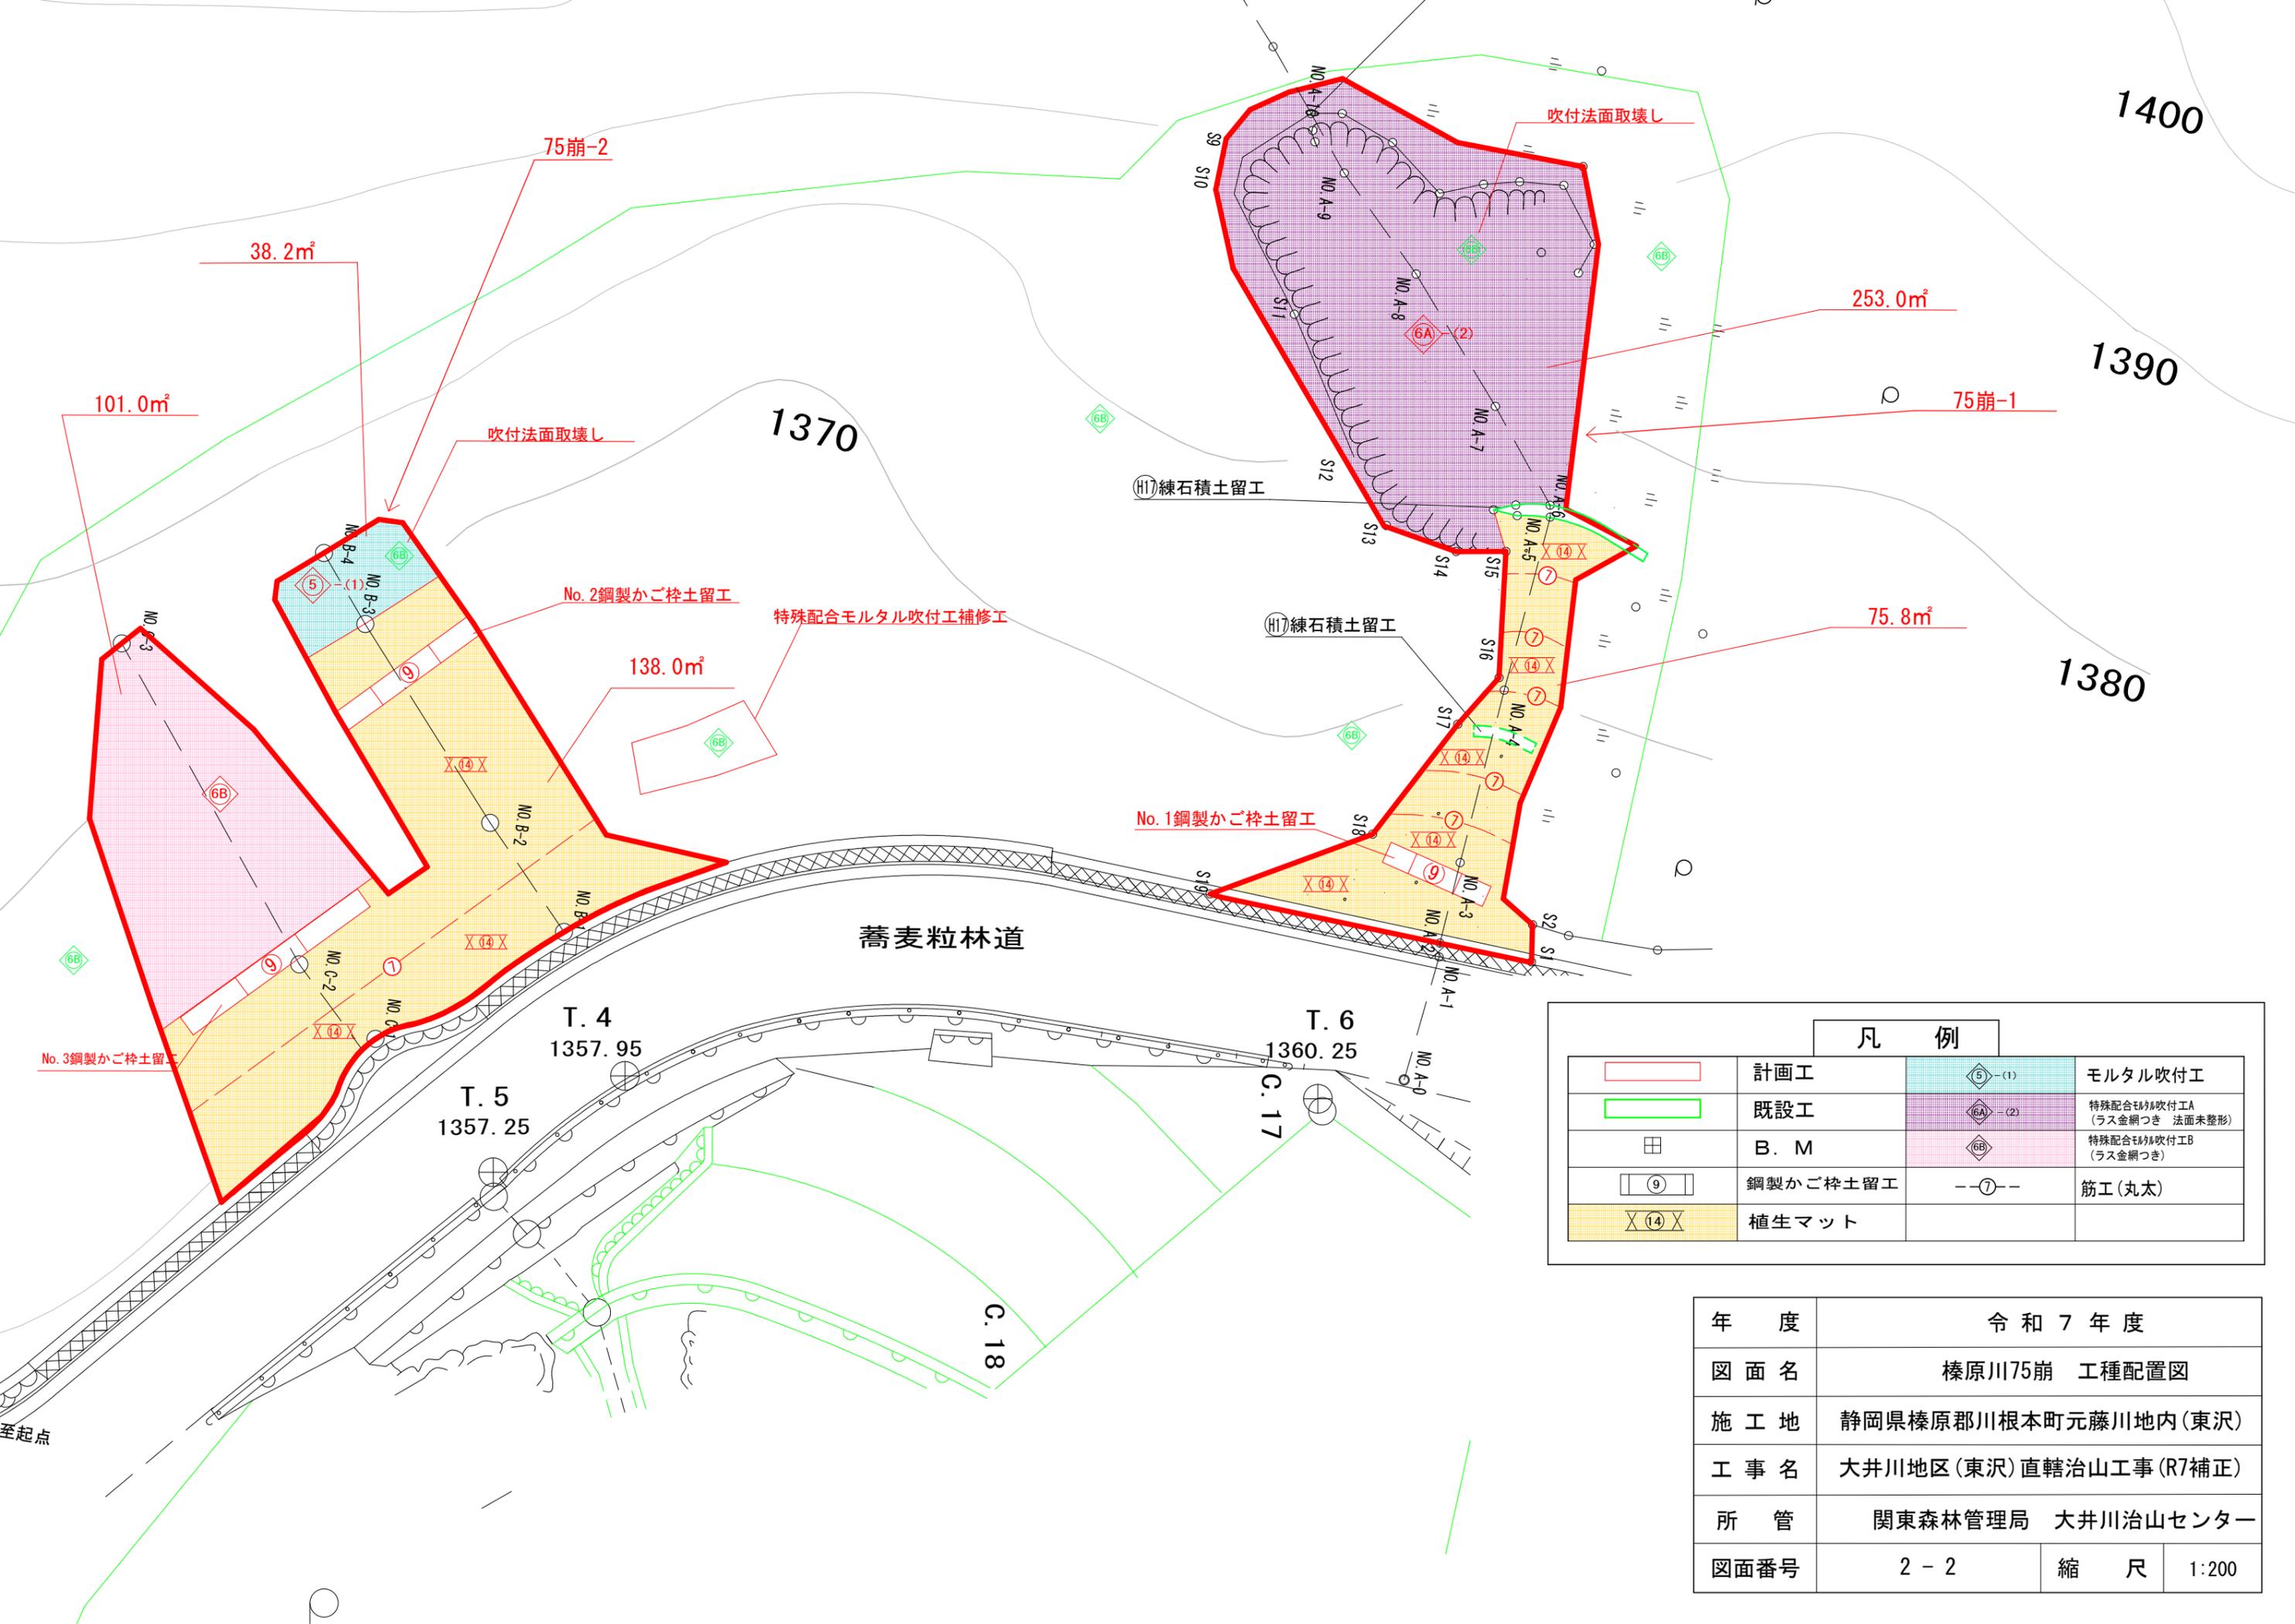

凡 例			
	計画工	5 (1)	モルタル吹付工
	既設工	6A (2)	特殊配合モルタル吹付工A (ラス金網つき 法面未整形)
田	B. M	6B	特殊配合モルタル吹付工B (ラス金網つき)
9	鋼製かご枠土留工	--7--	筋工(丸太)
X14	植生マット		


年 度	令和7年度		
図面名	榛原川75崩 工種配置図		
施工地	静岡県榛原郡川根本町元藤川地内(東沢)		
工事名	大井川地区(東沢)直轄治山工事(R7補正)		
所 管	関東森林管理局 大井川治山センター		
図面番号	2 - 2	縮 尺	1:200

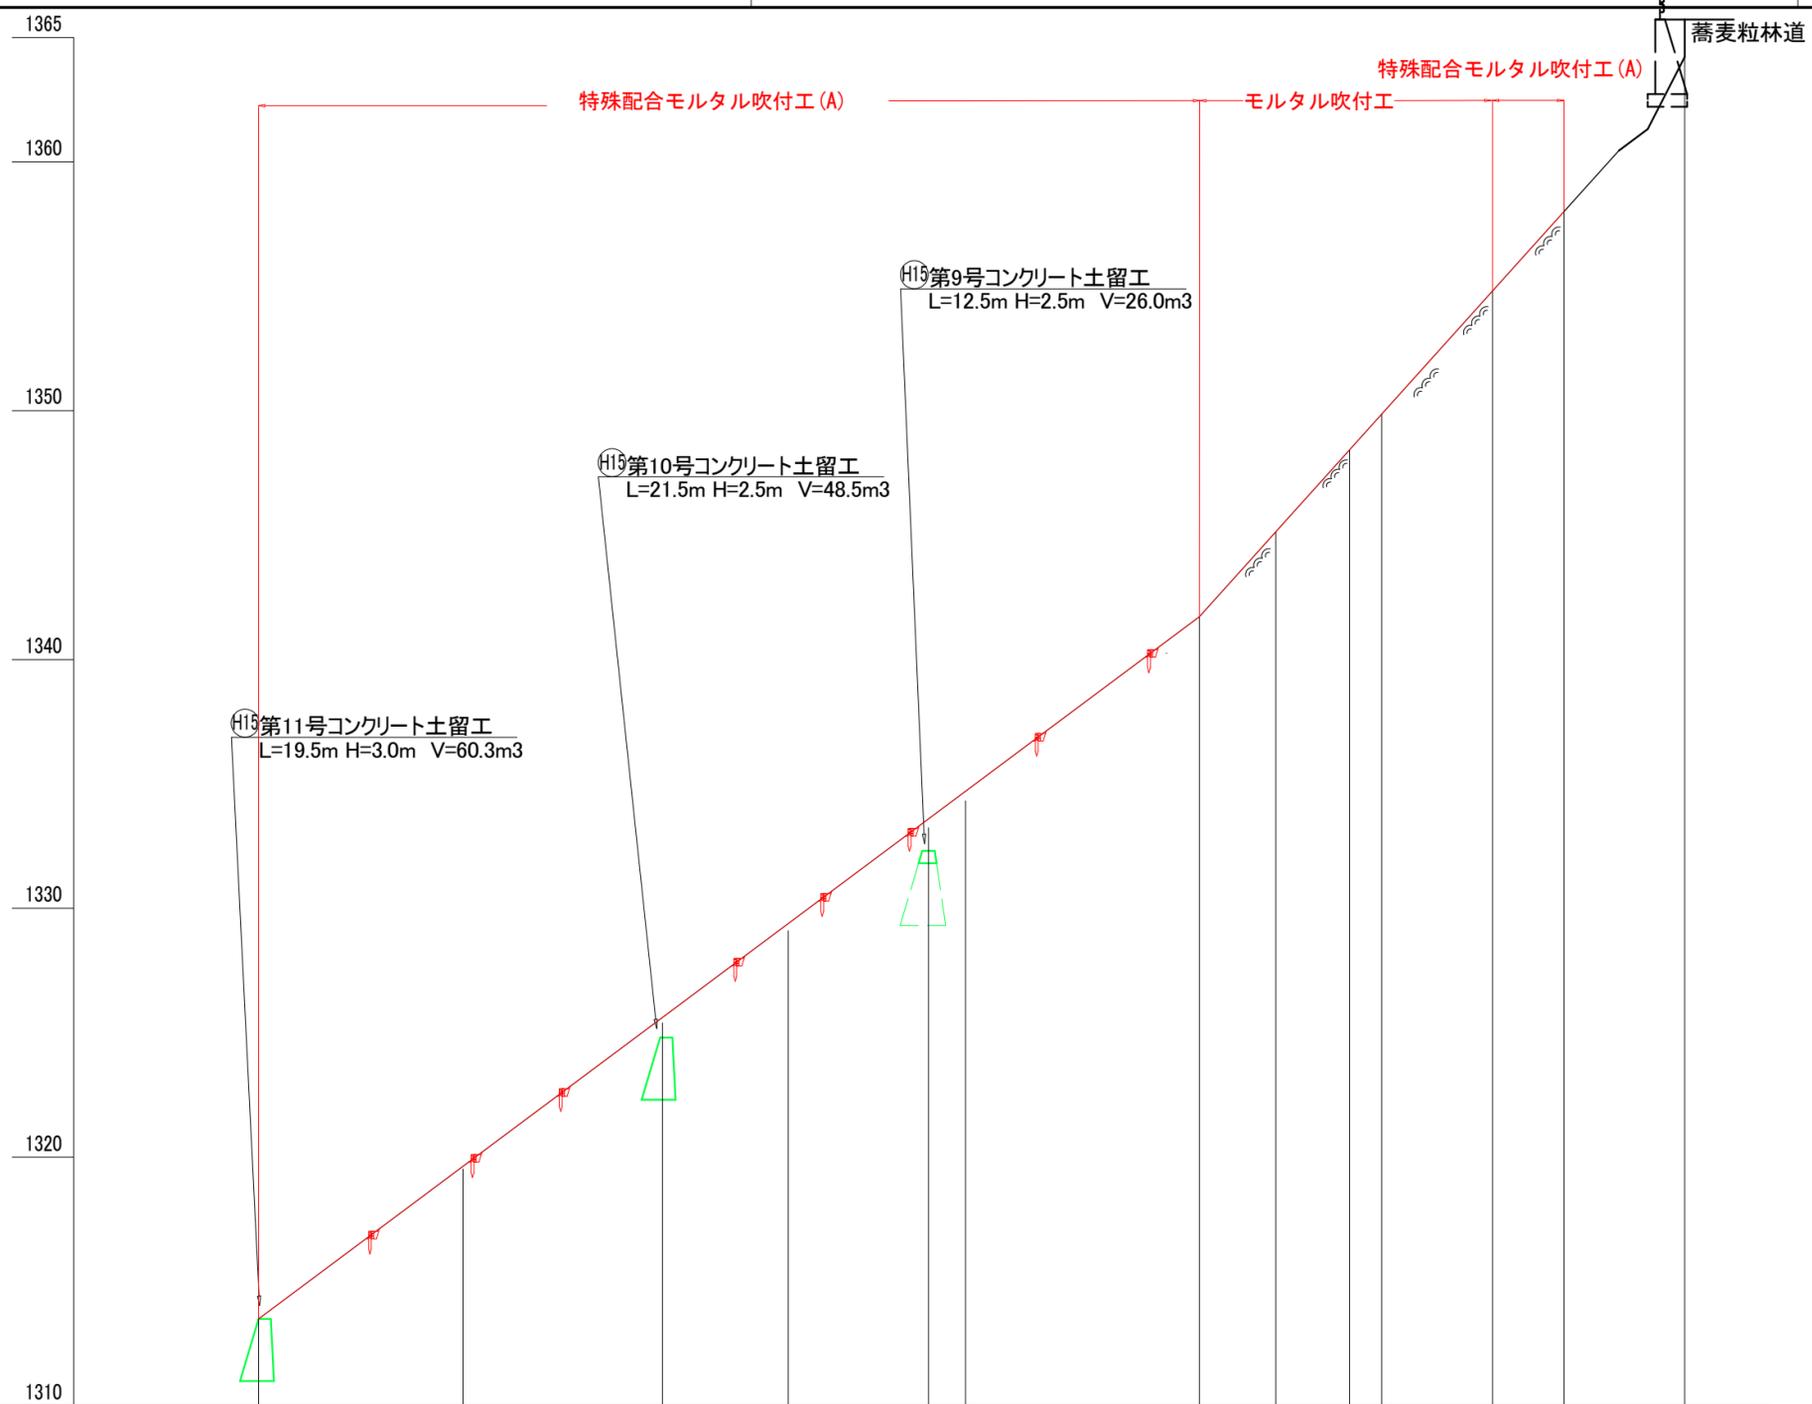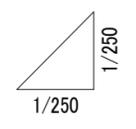

測点	No	0.0	8.3	8.1	5.1	5.7	1.5	9.5	3.1	3.0	1.3	4.5	2.9	4.9
水平距離	m	0.0	8.3	8.1	5.1	5.7	1.5	9.5	3.1	3.0	1.3	4.5	2.9	4.9
通加水平距離	m	0.0	8.3	16.4	21.5	27.2	28.7	38.2	41.3	44.3	45.6	50.1	53.0	57.9
垂直距離	m	0.00	6.20	6.00	3.70	4.40	1.30	6.70	3.60	4.30	1.30	4.60	3.00	7.12
通加垂直距離	m	1313.0	1319.70	1325.70	1329.40	1333.80	1335.10	1341.80	1345.40	1349.70	1351.00	1355.60	1358.60	1365.72
山腹勾配	°				36.7							48.5		


年度	令和7年度		
図面名	榛原川77崩 山腹縦断面図 (1/4)		
施工地	静岡県榛原郡川根本町元藤川地内(東沢)		
工事名	大井川地区(東沢)直轄治山工事(R7補正)		
所管	関東森林管理局 大井川治山センター		
図面番号	3-1	縮尺	1:250

1/200
1/200

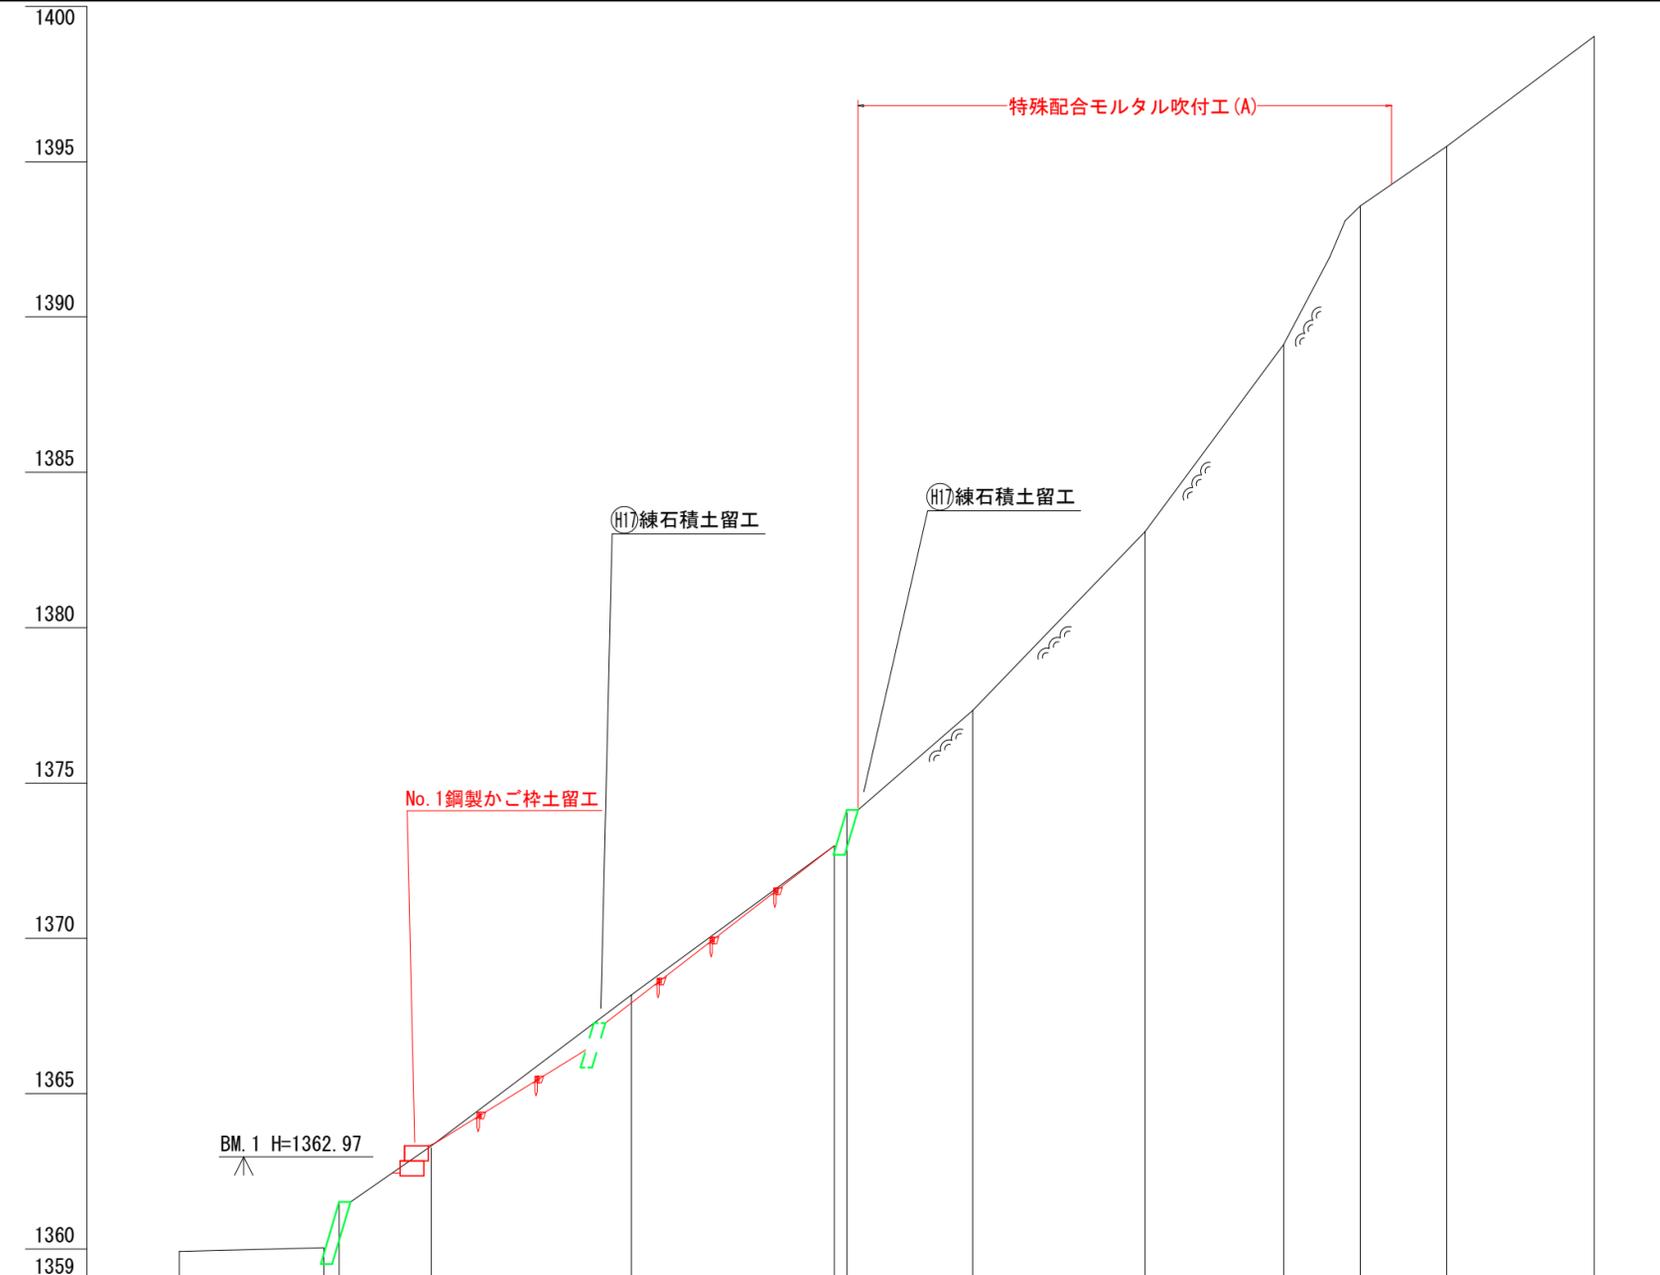


測点 No	NO. A-0	NO. A-1 NO. A-2	NO. A-3	NO. A-4	NO. A-5 NO. A-6	NO. A-7	NO. A-8	NO. A-9	NO. A-10	NO. A-11	NO. A-12
水平距離	0.0	4.7 0.5	3.0	6.5	6.6 0.4	4.1	5.6	4.5	2.5	2.8	4.8
透加水平距離	0.0	4.7 5.2	8.2	14.7	21.3 21.7	25.8	31.4	35.9	38.4	41.2	46.0
垂直距離	0.00	0.12 1.48	1.80	4.86	4.80 1.19	3.21	5.75	6.02	4.46	1.92	3.54
透加垂直距離	1,359.92	1,360.04 1,361.52	1,363.32	1,368.18	1,372.98 1,374.13	1,377.34	1,383.09	1,389.11	1,393.57	1,395.49	1,399.03
山腹勾配				36.1		43.8		56.3		35.7	

年度	令和 7 年度		
図面名	榛原川75崩-1(A側線) 山腹縦断面図(2/4)		
施工地	静岡県榛原郡川根本町元藤川地内(東沢)		
工事名	大井川地区(東沢)直轄治山工事(R7補正)		
所管	関東森林管理局 大井川治山センター		
図面番号	3 - 2	縮尺	1:200

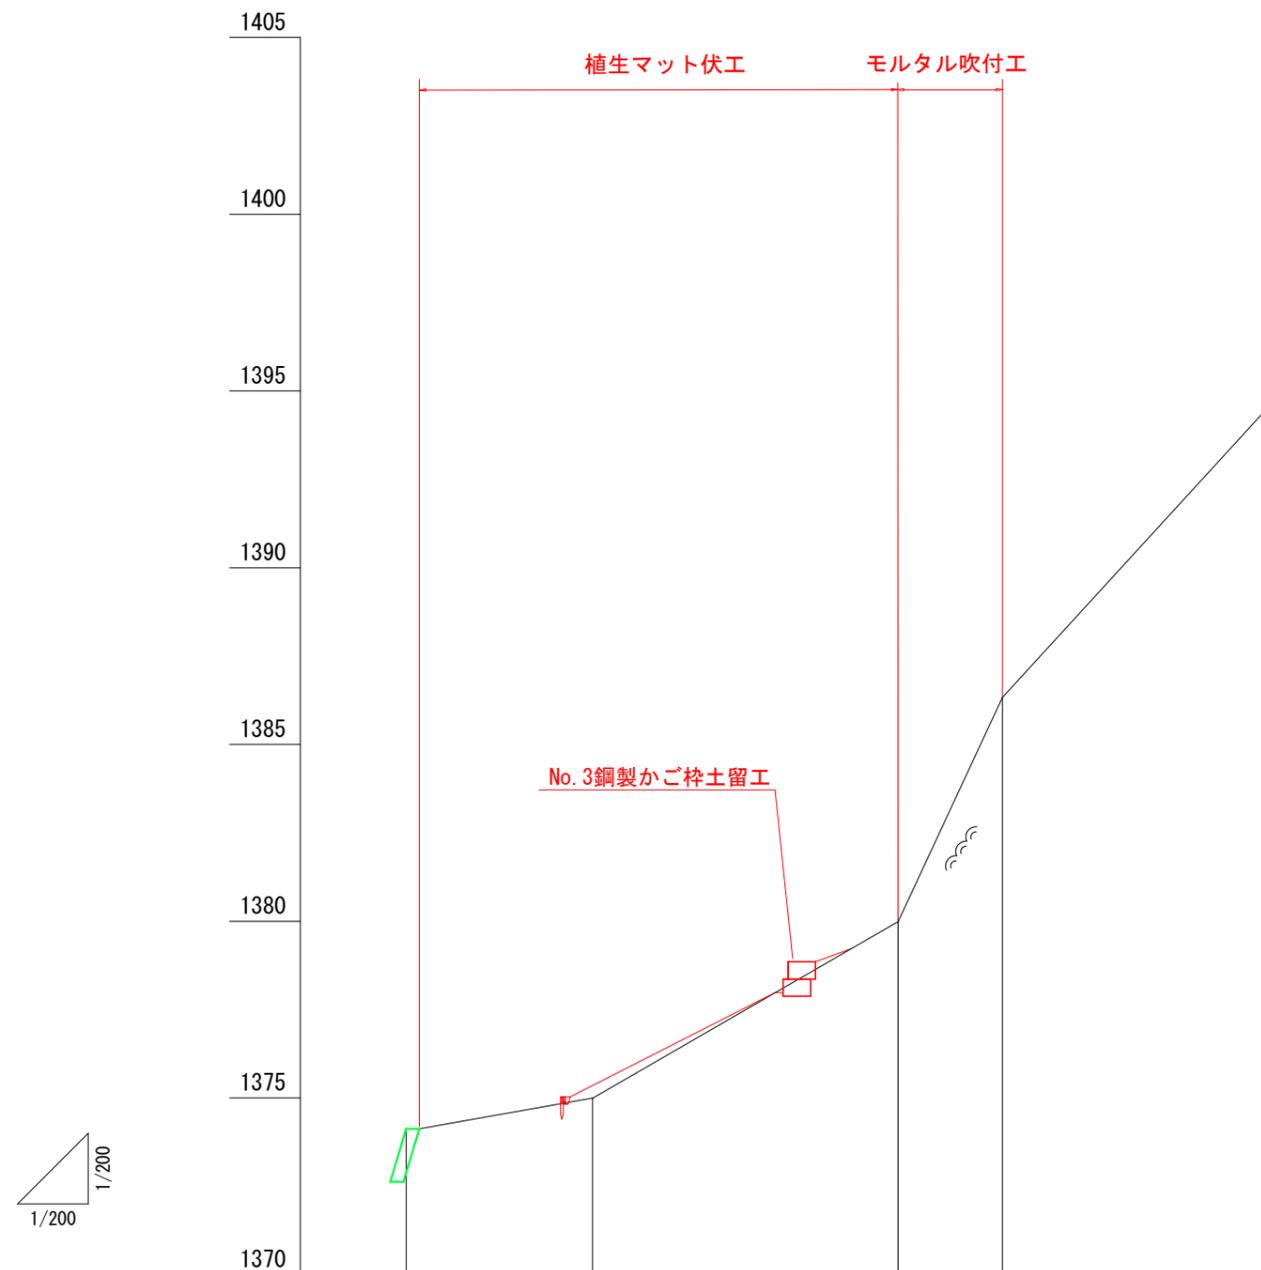

測点 No	No. B-1	No. B-2	No. B-3	No. B-4
水平距離	0.0	4.9	8.6	3.0
透加水平距離	0.0	4.9	13.5	16.5
垂直距離	0.00	0.9	5.0	6.3
透加垂直距離				
山腹勾配				

年度	令和 7 年度		
図面名	榛原川75崩-2 (B側線) 山腹縦断面図 (3/4)		
施工地	静岡県榛原郡川根本町元藤川地内 (東沢)		
工事名	大井川地区 (東沢) 直轄治山工事 (R7補正)		
所管	関東森林管理局 大井川治山センター		
図面番号	3 - 3	縮尺	1:200

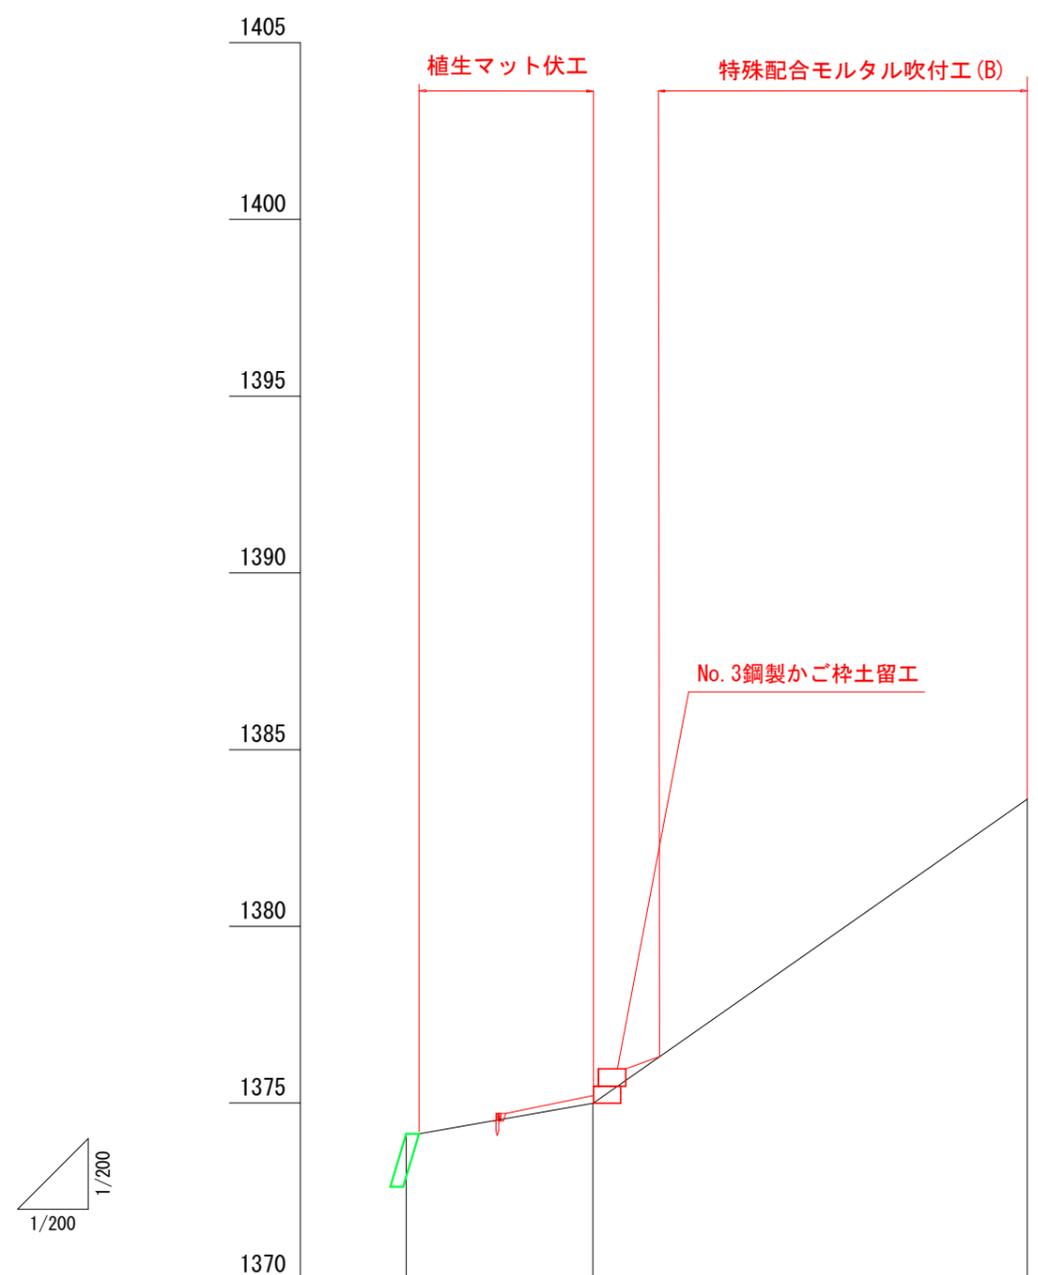

測点No	NO	NO.C-1	NO.C-2	NO.C-3
水平距離	≡	0.0	4.9	12.3
透加水平距離	≡	0.0	4.9	17.2
垂直距離	≡	0.00	0.9	8.6
透加垂直距離	≡			
山腹勾配	°			


年度	令和7年度		
図面名	榛原川75崩-2(C側線) 山腹縦断面図(4/4)		
施工地	静岡県榛原郡川根本町元藤川地内(東沢)		
工事名	大井川地区(東沢)直轄治山工事(R7補正)		
所管	関東森林管理局 大井川治山センター		
図面番号	3 - 4	縮尺	1:200

土留工(鋼製力ゴ枠)標準図

(2 段積み)

縮尺 S=1/25

側面図

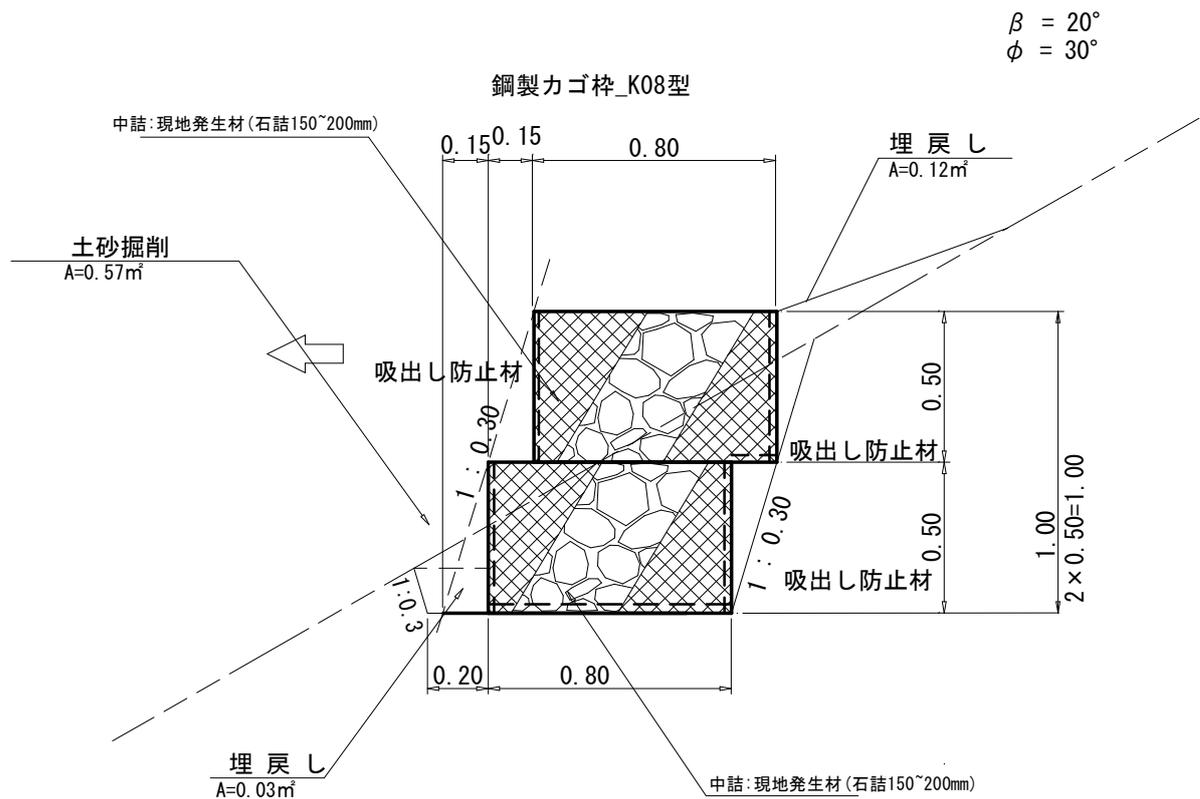


10.0m 当たり 材料 明細書


種別	規格・寸法	数量	単位	備考
鋼製力ゴ枠	K08型(奥行0.80m)	20.00	m	
中詰材	現地発生材, 石(150~200mm)	7.60	m ³	(10.0 × 0.5 × 0.8) × 0.95 × 2
吸出し防止材	1段目 t=10mm	19.26	m ²	(0.5m × 2 + 0.8m) × 10.0m × 1.07 = 19.26m ²
	2段目 t=10mm	12.31	m ²	(0.5m × 2 + 0.15m) × 10.0m × 1.07 = 12.31m ²
掘削	礫質土	5.70	m ³	0.57 × 10.0
埋戻し	礫質土	1.10	m ³	(0.03 + 0.08) × 10.0

モルタル吹付工 (t=10.0cm) 標準図

側面図

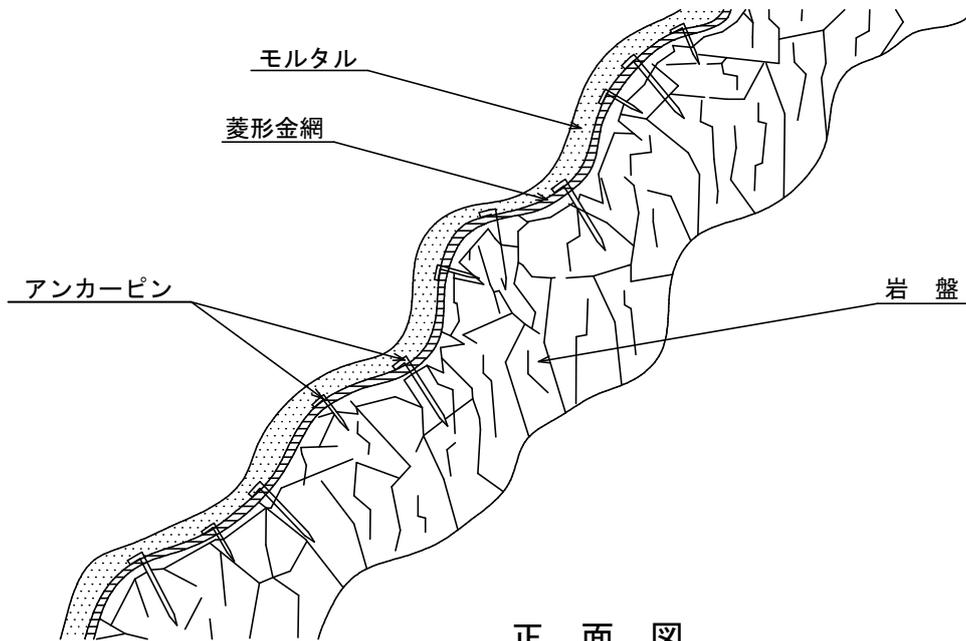


正面図

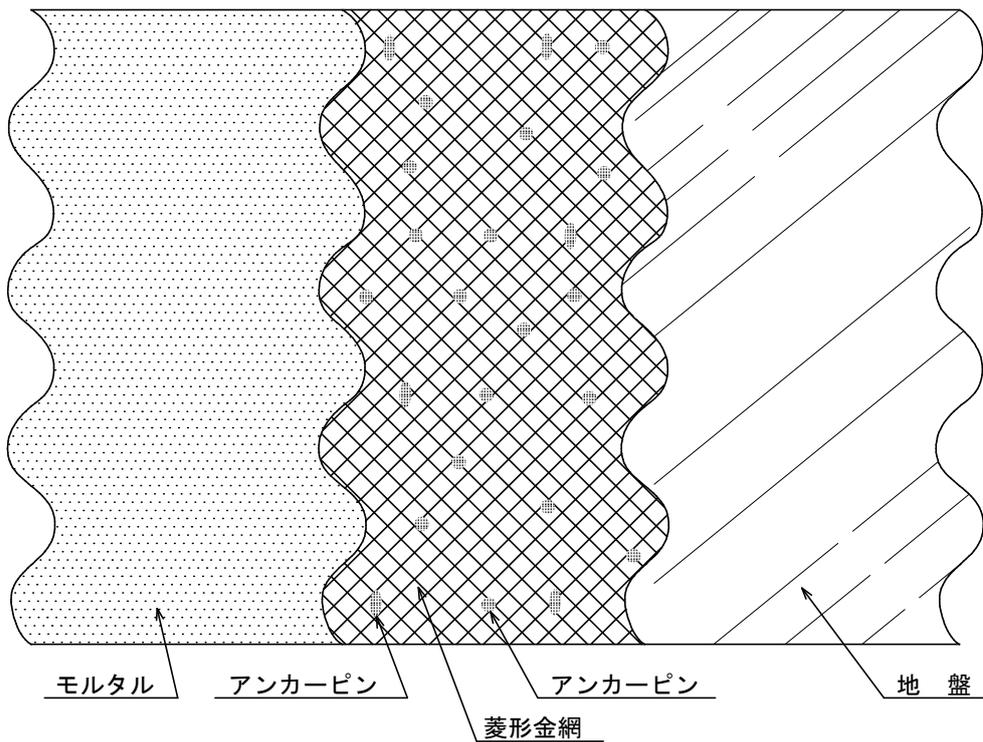


100m ² (100m ² × 0.1m = 10.0m ³) 当たり				材料明細表
種別	規格・寸法	数量	単位	備考
セメント	普通ポルトランド, 25kg/袋	5,334.0	kg	割増率: 27%
砂		15.75	m ³	割増率: 27%
菱形金網	#14-50×50	140.0	m ²	割増率: 40% t=0.14
アンカーピン	φ16×400	30.0	本	71.1kg/100本×30本=0.021t
"	φ9×200	150.0	本	11.5kg/100本×150本=0.017t

特殊配合モルタル吹付工(A) (ラス金網付き・繊維マットなし) 標準図

側面図

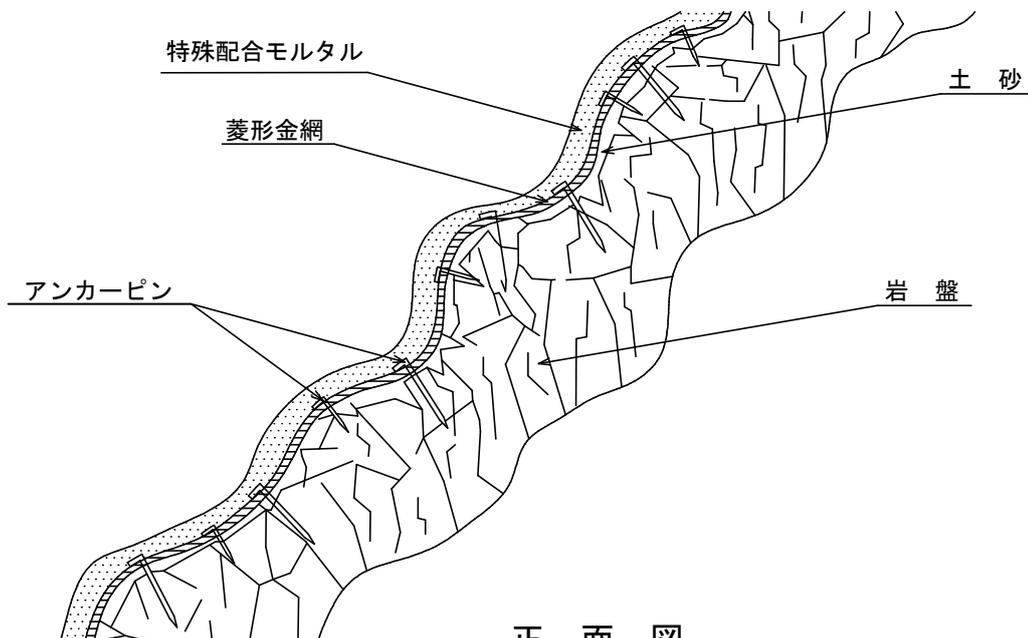


正面図

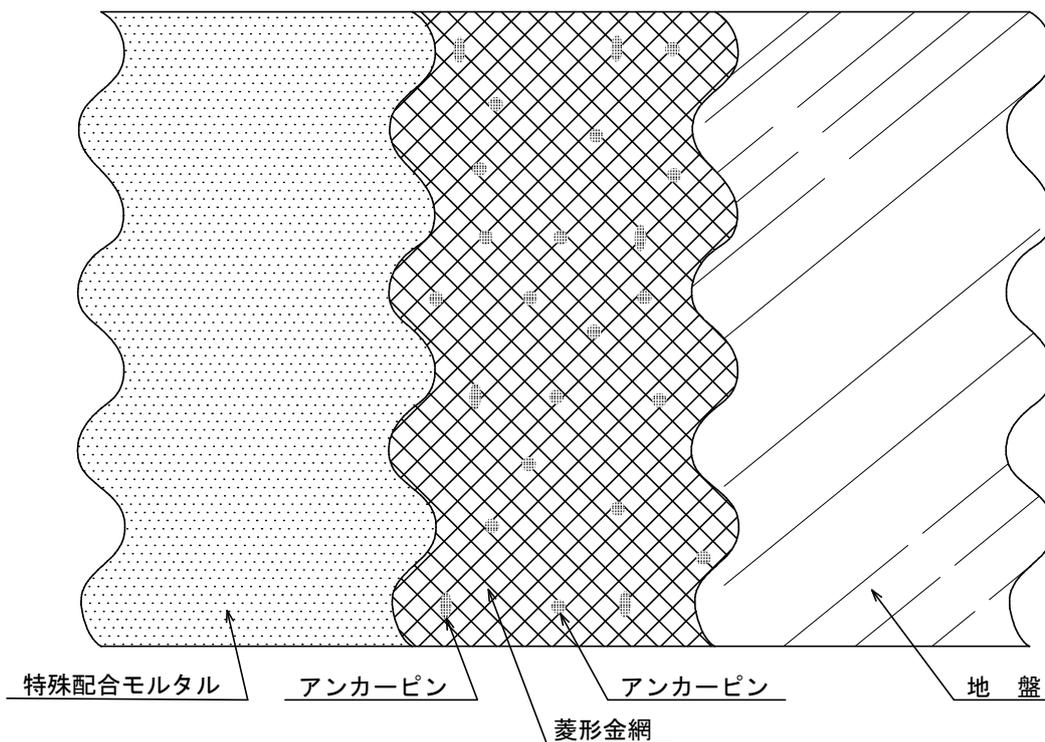


100m ² 当たり		材料明細表		
種 別	規格・寸法	数 量	単 位	備 考
特殊配合モルタル 混合粉		466.67	kg	
特殊配合モルタル 混合液		133.33	kg	
菱形金網	#14-50×50	140.0	m ²	割増率：40% t=0.14
アンカーピン	φ16×400	30.0	本	71.1kg/100本×30本=0.021t
”	φ9×200	150.0	本	11.5kg/100本×150本=0.017t

特殊配合モルタル吹付工 (B) (ラス金網付き) 標準図

側面図

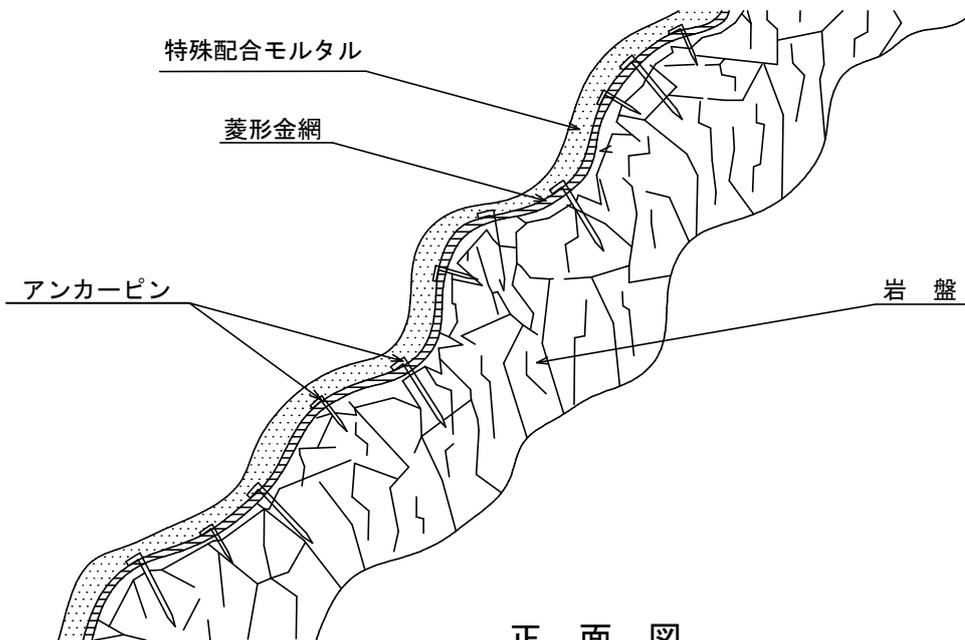


正面図

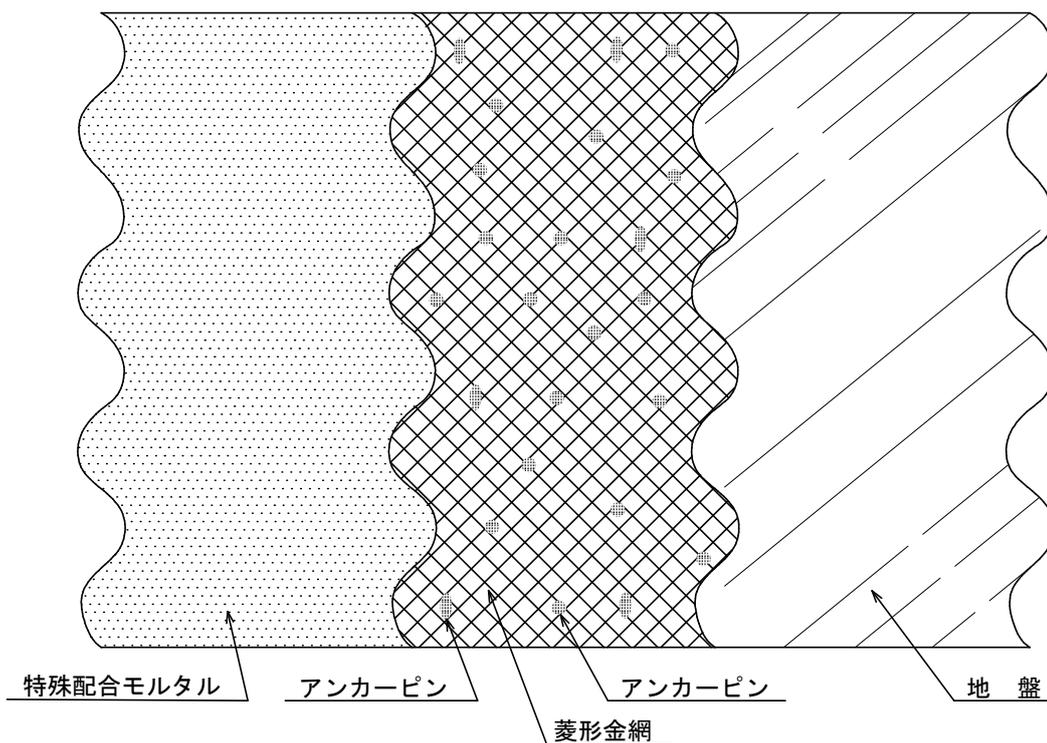


100m ² 当たり		材料明細表		
種別	規格・寸法	数量	単位	備考
特殊配合モルタル 混合粉		777.78	kg	
特殊配合モルタル 混合液		222.22	kg	
菱形金網	#14-50×50	140.0	m ²	割増率：40% t=0.14
アンカーピン	φ16×400	30.0	本	71.1kg/100本×30本=0.021t
〃	φ9×200	150.0	本	11.5kg/100本×150本=0.017t

マット伏工 標準図

側面図

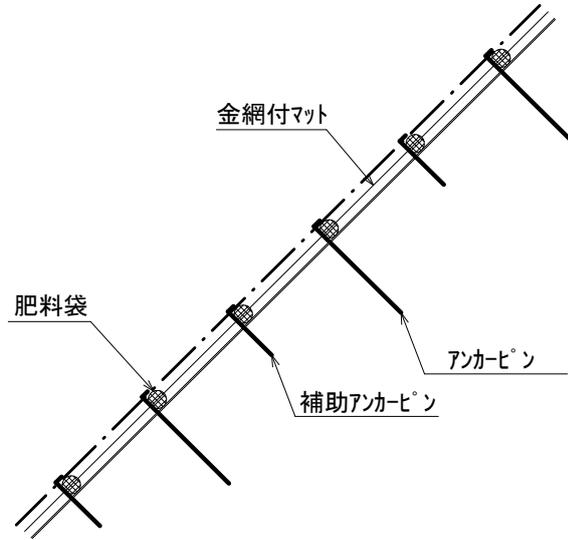

正面図

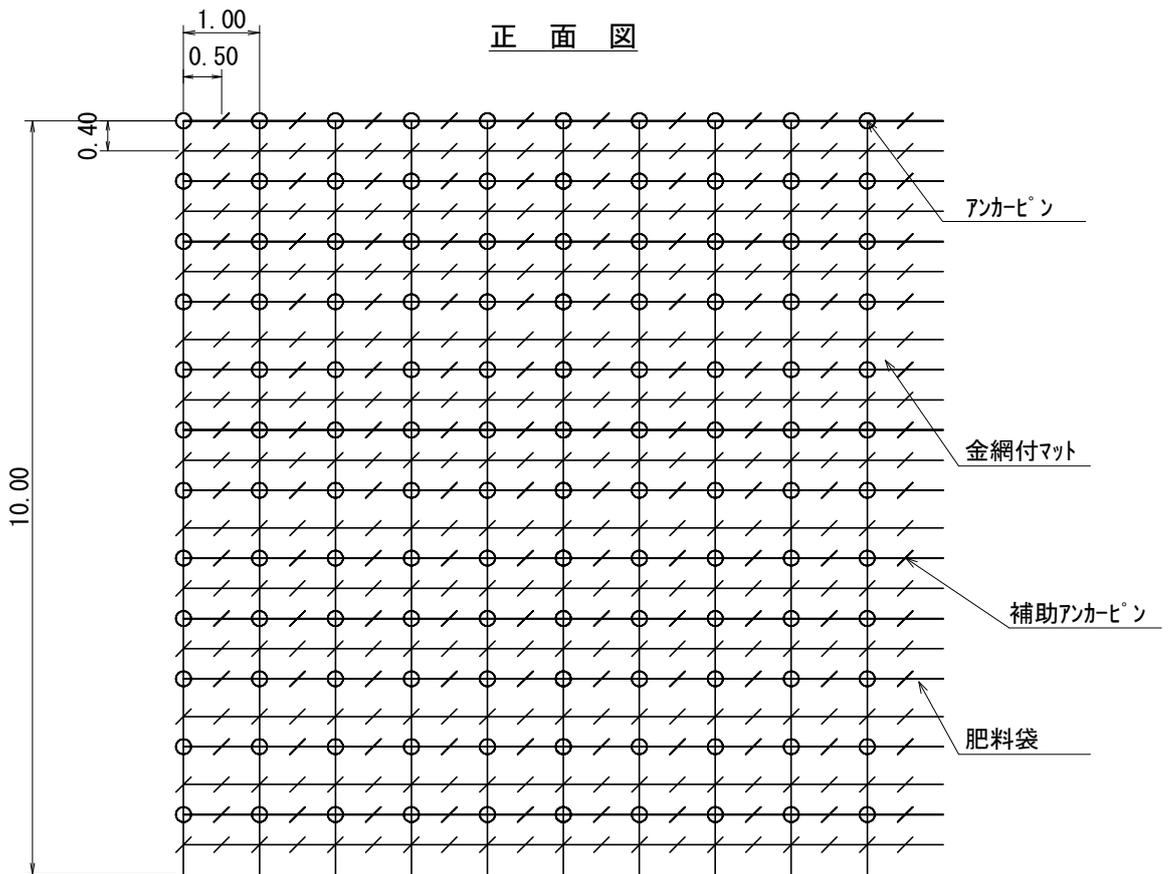


100 m ² 当たりの材料明細表					
種別	規格・寸法	数量	単位	単位重量(kg)	備考
マット	P40ポリエチレンラッセル2重織り 亀甲金網付 種子肥料付 (在来種配合)	120.0	m ²		
メインアンカーピン	φ 13*400-35mm	130.0	本	58.9	45.3kg/100本
サブアンカーピン	φ 9*200-30mm	370.0	本	42.6	11.5kg/100本


丸太筋工 標準図

縮尺 S=1/20

側面図

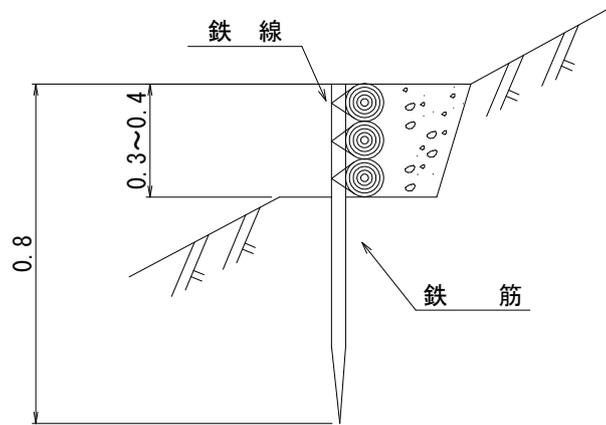

正面図

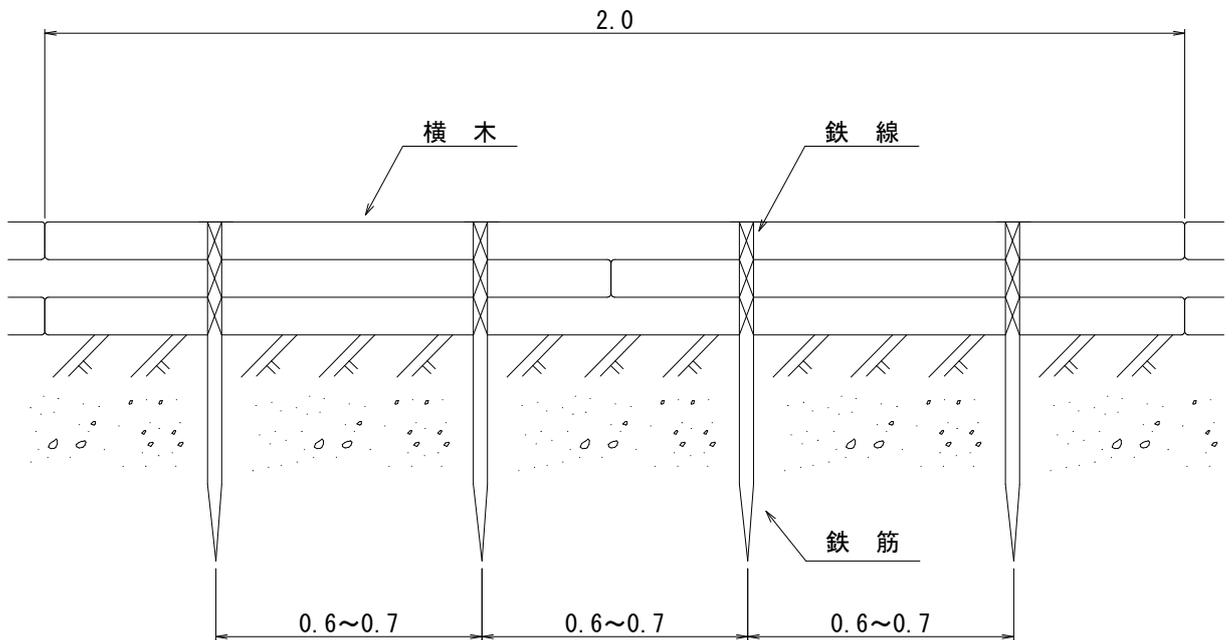

10 m 当たり材料明細書

種別	規格・寸法	数量	単位	摘要
鉄筋	異形棒鋼 SD295 D16 L=0.8m 1.56kg/m	150	本	1.56kg/m×0.8m×15=18.7kg/10m
横木	長さ2.0m, 径0.1m	150	本	材積 0.1m×0.1m×2.0m×15本=0.30m ³
鉄線	なまし #12 (鉄筋使用) 24.0m/kg	188	kg	1箇所あたり1m使用 3箇所×15本×1m / 24.0m/kg=1.88kg