



侵食防止強化マット（肥料袋付）P50 張工 標準図

施工断面図

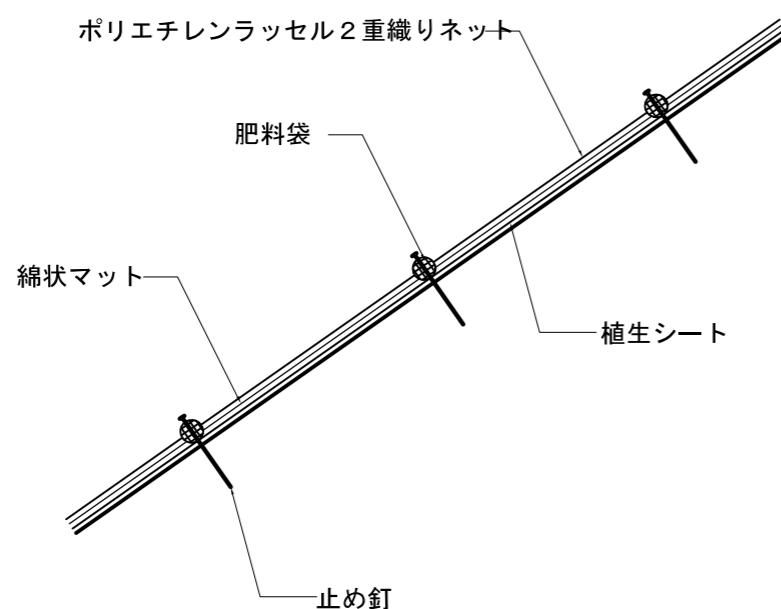

設置打設図

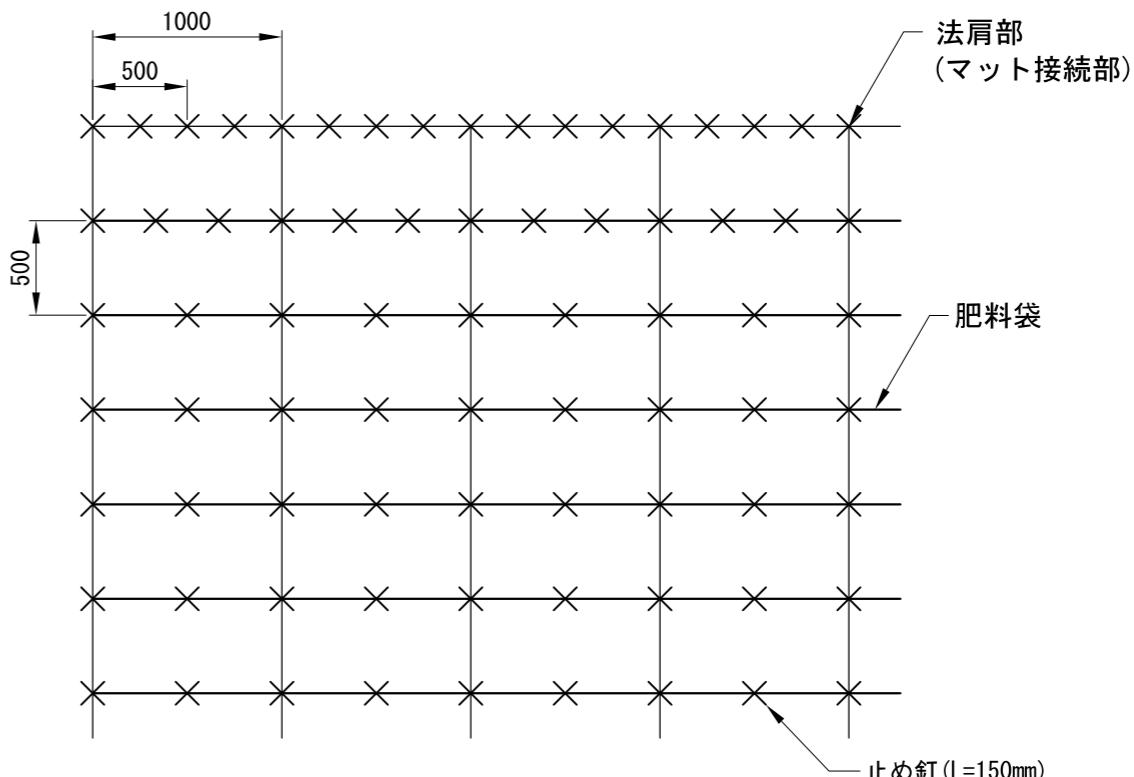

(施工上の注意点)

マット接続部(上下方向)は、法肩部の打設方法を参考に適宜固定具の増し打ちを行って下さい。

※上図はアンカーピン等の打設本数を算出するための模式図です。

法面の凹凸や地質の状況に応じて、打設ピッチは変わることがあります。

数量表

名 称	規 格	単位	数 量	備 考
侵食防止強化マット（肥料袋付）P50	ソイルテクターP50 1m×10m	m ²	120	ロス率1.2
止め釘	大頭釘, L=150mm	本	471	


※固定具の規格は土質状況に合わせて、変更が必要となる場合があります。

図 面 名	伏工（植生マット）標準図		
図 面 番 号	15	縮 尺	1 : 40


丸太筋工 (C) 標準図

縮尺 S=1/20

側面図

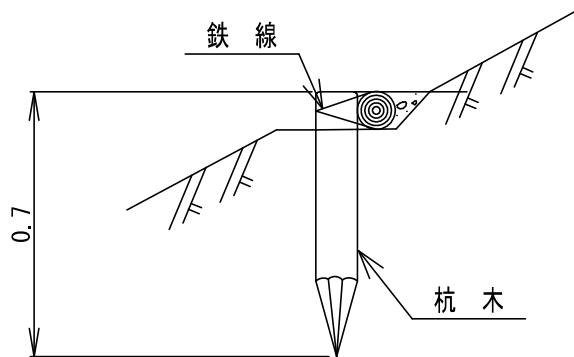

正面図

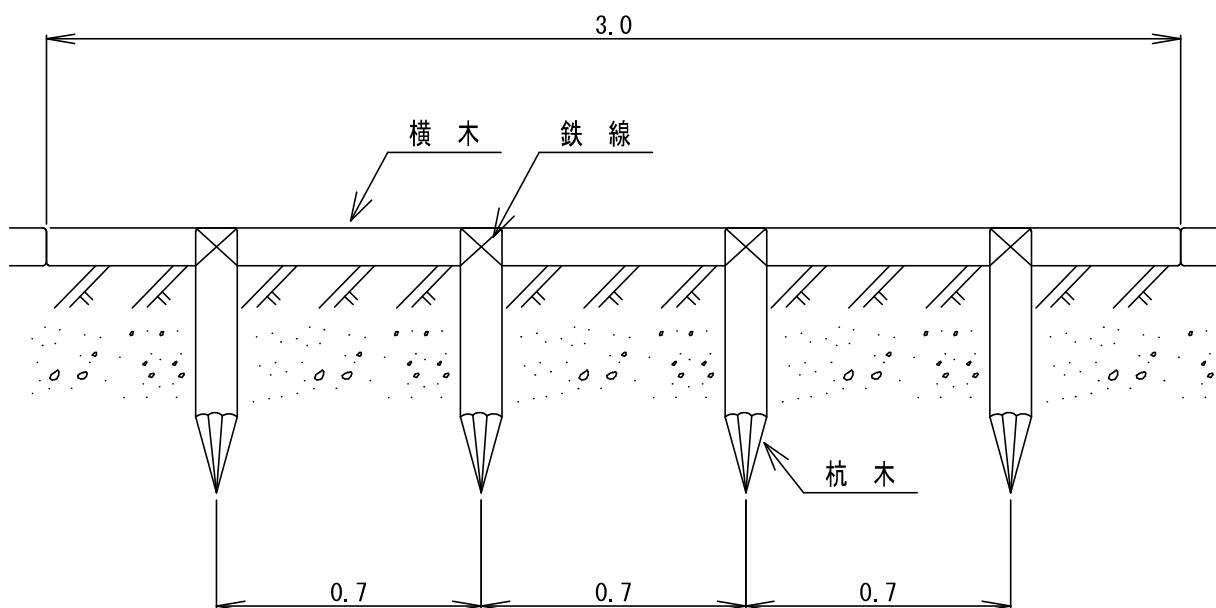

※分散排水を図るレベルで施工する。


※雪厚により倒れやすいので、谷側部も埋戻しする。

10 m 当たり 材料明細書				
種別	規格・寸法	数量	単位	摘要
杭木	長さ 0.7m 末口径8~14cm	14.3	本	材積 0.114m ³
横木	長さ3.0m 末口径8~14cm	3.3	本	材積 0.119m ³
鉄線	なまし #10	1.35	kg	1箇所当たり1.5m使用

図面名	丸太筋工 (C) 標準図		
図面番号	16	縮尺	1: 20

暗渠工（礫）標準図

縮尺 S=1/20

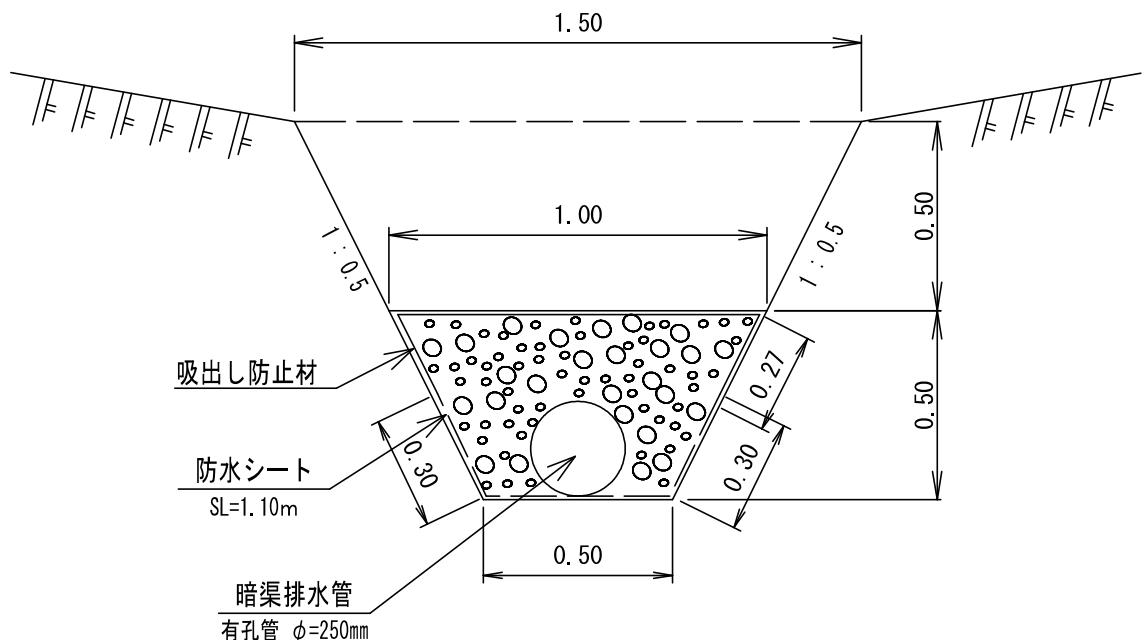


10 m 当たり 材料明細書				
種別	規格・寸法	数量	単位	摘要
暗渠排水管	ポリエチレン管 $\phi 250\text{mm}$ (有効管)	10.00	m	
防水シート	幅=1.1m	11.00	m^2	
吸出防止材	合成不織布 幅=1.6m 長さ=10m 厚さ=1cm	16.00	m^2	
フィルター材	RC-40	3.44	m^3	

図面名	暗渠工（礫）標準図		
図面番号	17	縮尺	1: 20


植生土のう水路工標準図

縮尺 S=1/20

側面図

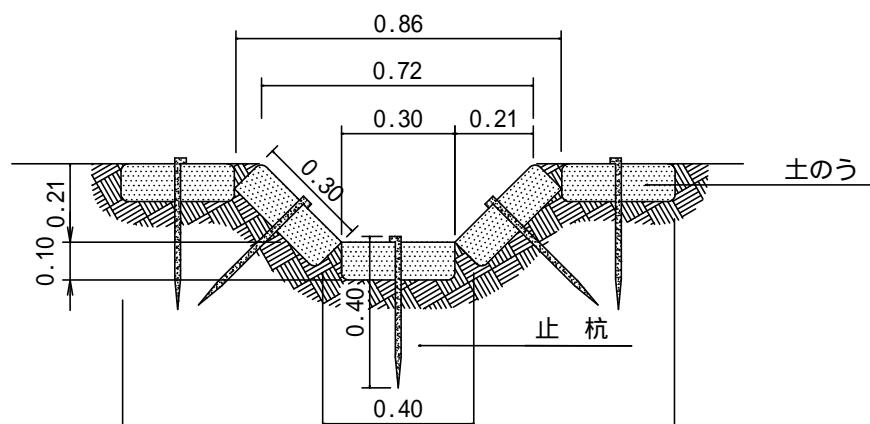

平面図

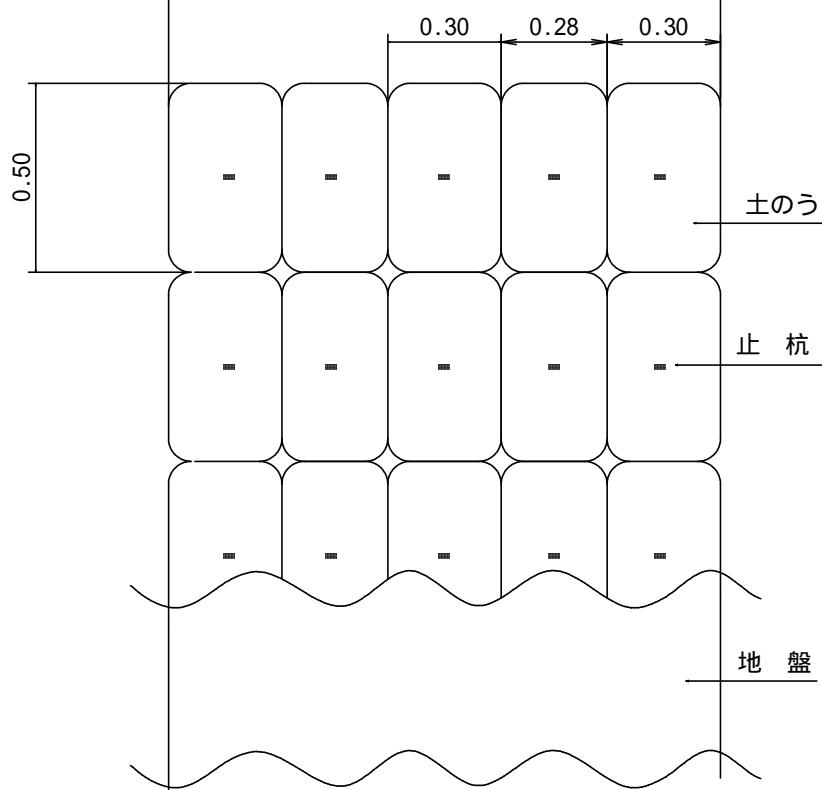

10 m 当たり 材料明細書				
種別	規格・寸法	数量	単位	摘要
植生土のう	種子・肥料付 幅40cm × 長さ60cm	100.0	枚	仕上寸法0.5×0.3×0.1m
止杭	アンカーピン径13mm 長さ400mm フック30mm	400.0	本	1袋当たり4本
中詰土	現地発生材	1.8	m ³	
床掘土量		2.6	m ³	((0.86+0.40)÷2×0.30×0.10×2)×10

図面名	植生土のう水路工 標準図		
図面番号	1 8	縮尺	1: 20

