

令和 7 年度


施工地	福島県双葉郡川内村大字下川内字手古岡国有林625わ2林小班外											
工事名	手古岡地区復	手古岡地区復旧治山工事										
工種	谷止工	数		쏌	2	基	渓 間安定面積	470 m² 1640 m²	貯 砂	》量	1740 3620	
集水面積	15.8 ha	崩塌	懐の方	位	-		山 腹 平 均 傾 斜	-	海拔	高	410 ~ 576	m
未小田恒	13.0 11a	有	林	地	100	%	年降雨量	1,460 mm	現渓凉	与配	7.7	%
地質	花崗岩質岩石	無	林	地	0	%	最大日雨量	428 mm	計画	勾配	3.0	%
	関東森林管理局 磐城森林管理署											


添付図面

施工地平面図 平面図	1/50,000 1/5,000 1/1,000 H=1/1000 V=1/500 1/100 1/100 1/100	1 2 3 4 5 6 7	1 1 1 1 1
平面図 渓床縦断面図 No.3コンクリート谷止工構造図 No.3コンクリート谷止工床堀図	1/1,000 H=1/1000 V=1/500 1/100 1/100 1/100	3 4 5 6	1 1 1
渓床縦断面図No.3コンクリート谷止工構造図No.3コンクリート谷止工床堀図	H=1/1000 V=1/500 1/100 1/100 1/100	4 5 6	1 1 1
No.3コンクリート谷止工構造図 No.3コンクリート谷止工床堀図	V=1/500 1/100 1/100 1/100	5 6	1
No.3コンクリート谷止工床堀図	1/100 1/100 1/100	6	1
	1/100		
No.3コンクリート谷止丁間詰図		7	
	4/400		1
No.4コンクリート谷止工構造図	1/100	8	1
No.4コンクリート谷止工床堀図	1/100	9	1
No.4コンクリート谷止工間詰図	1/100	10	1
植生シート伏工標準図	図示	11	1
植生マット伏工標準図	図示	12	1
丸太残存型枠工標準図・水平打継面挿筋仕様図	図示	13	1
			_
計			13

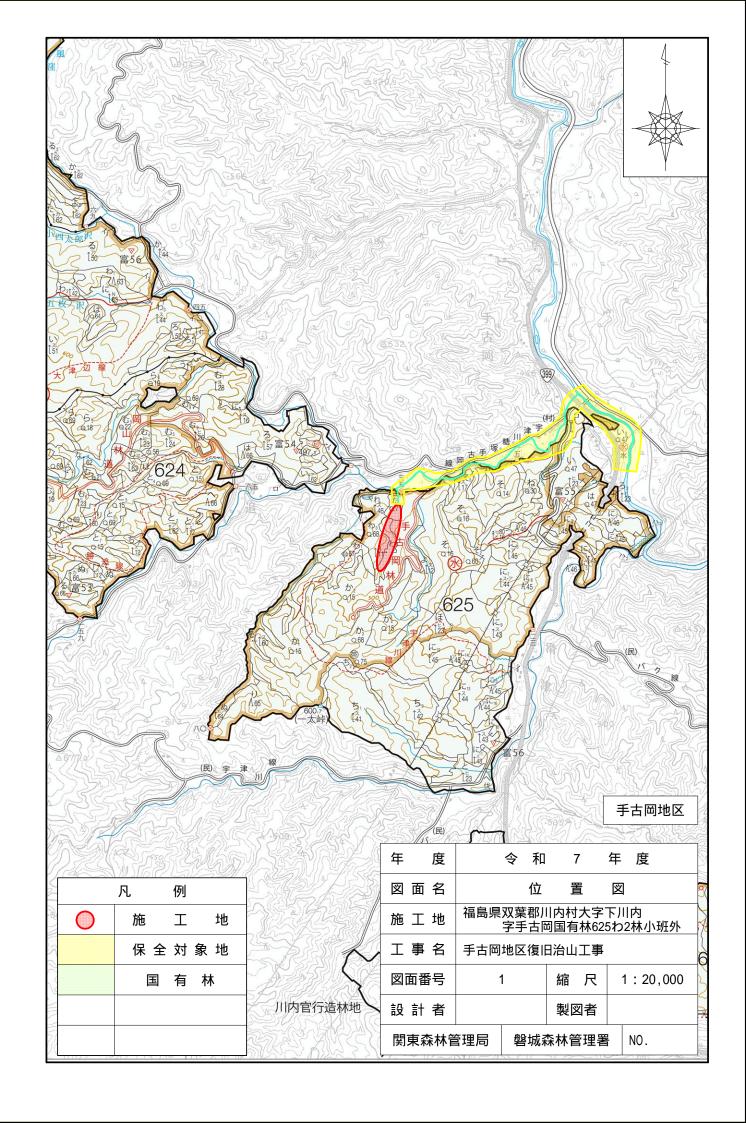

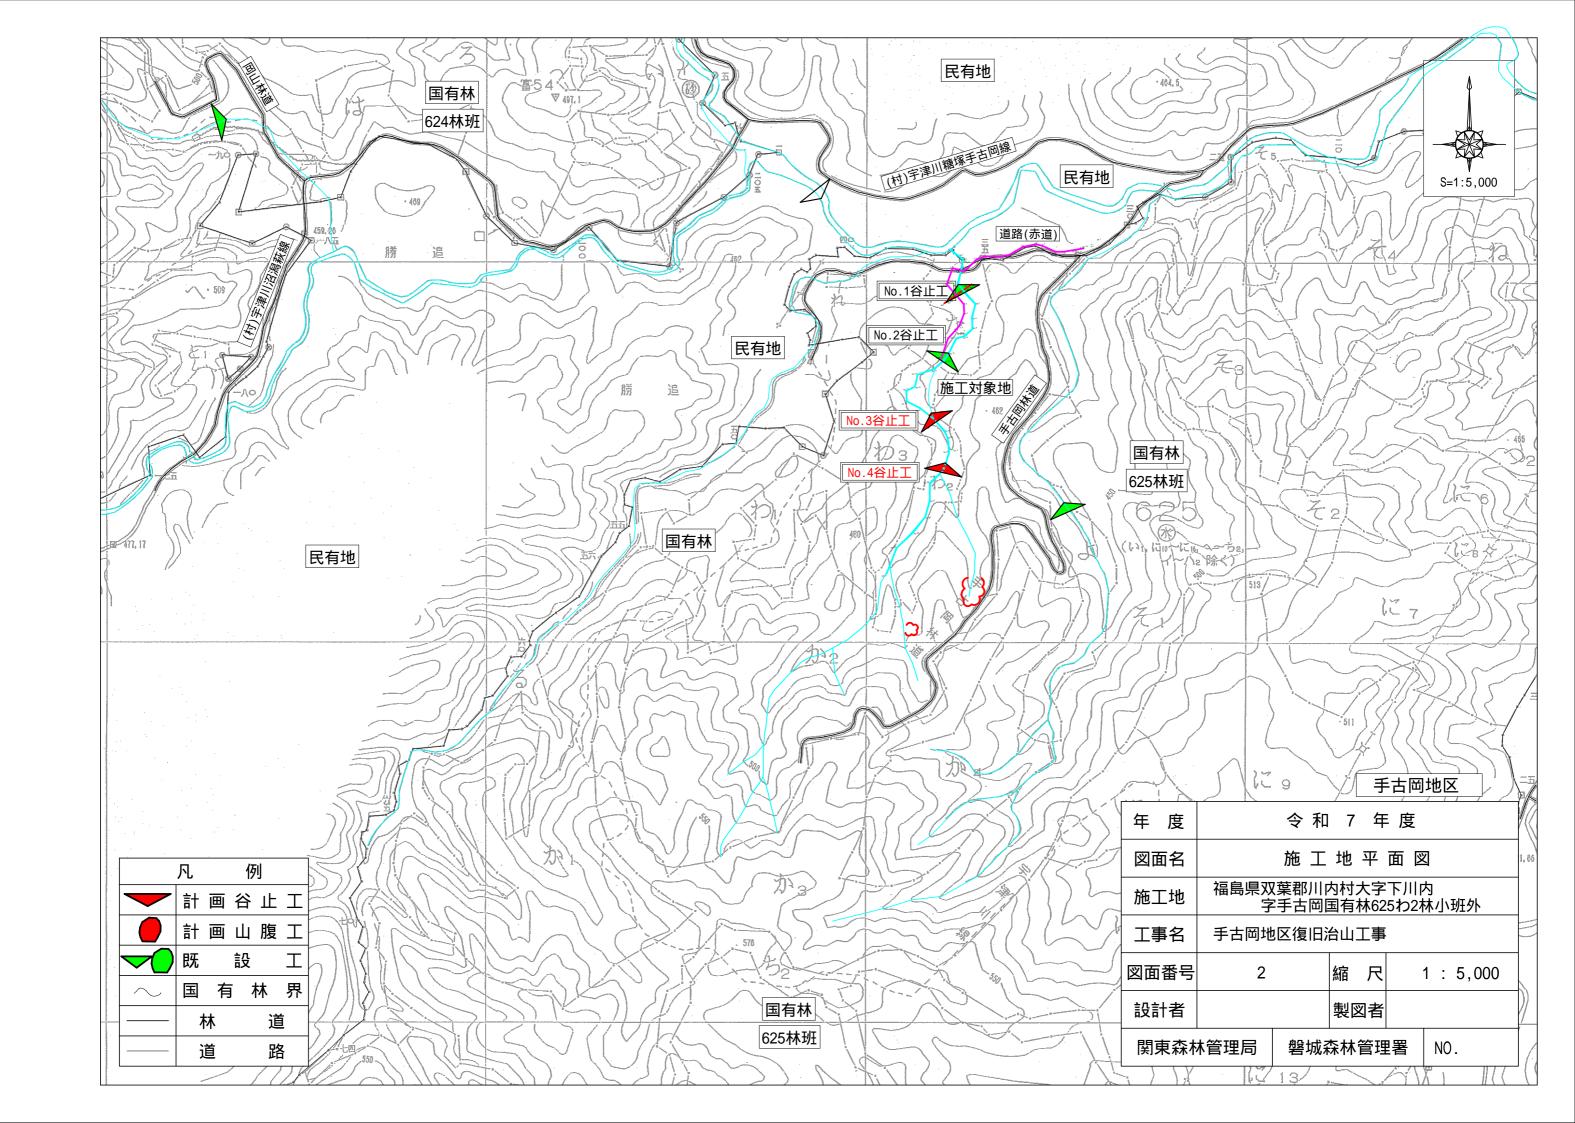


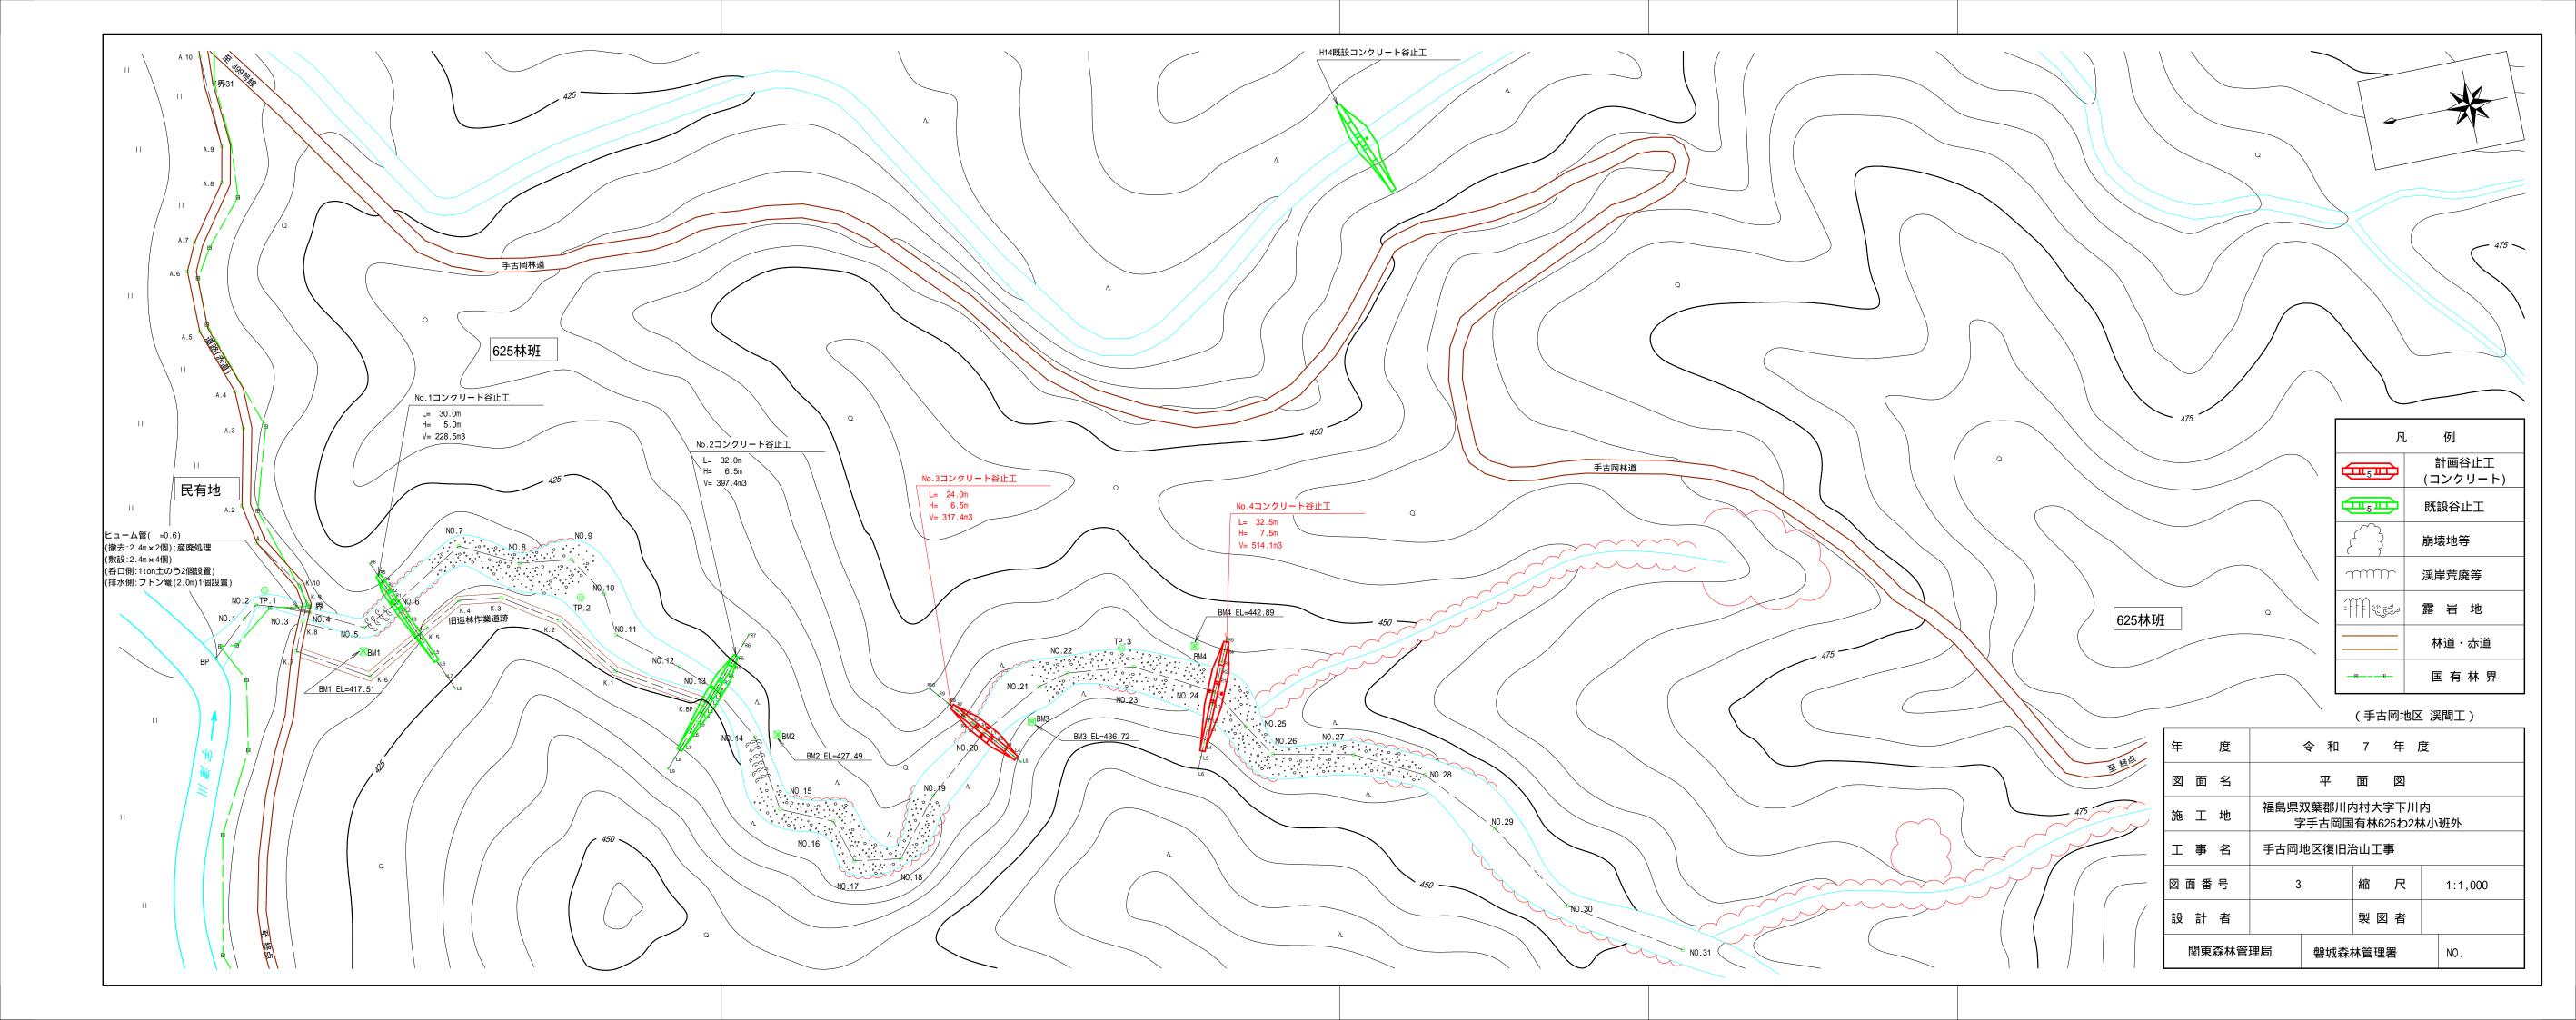


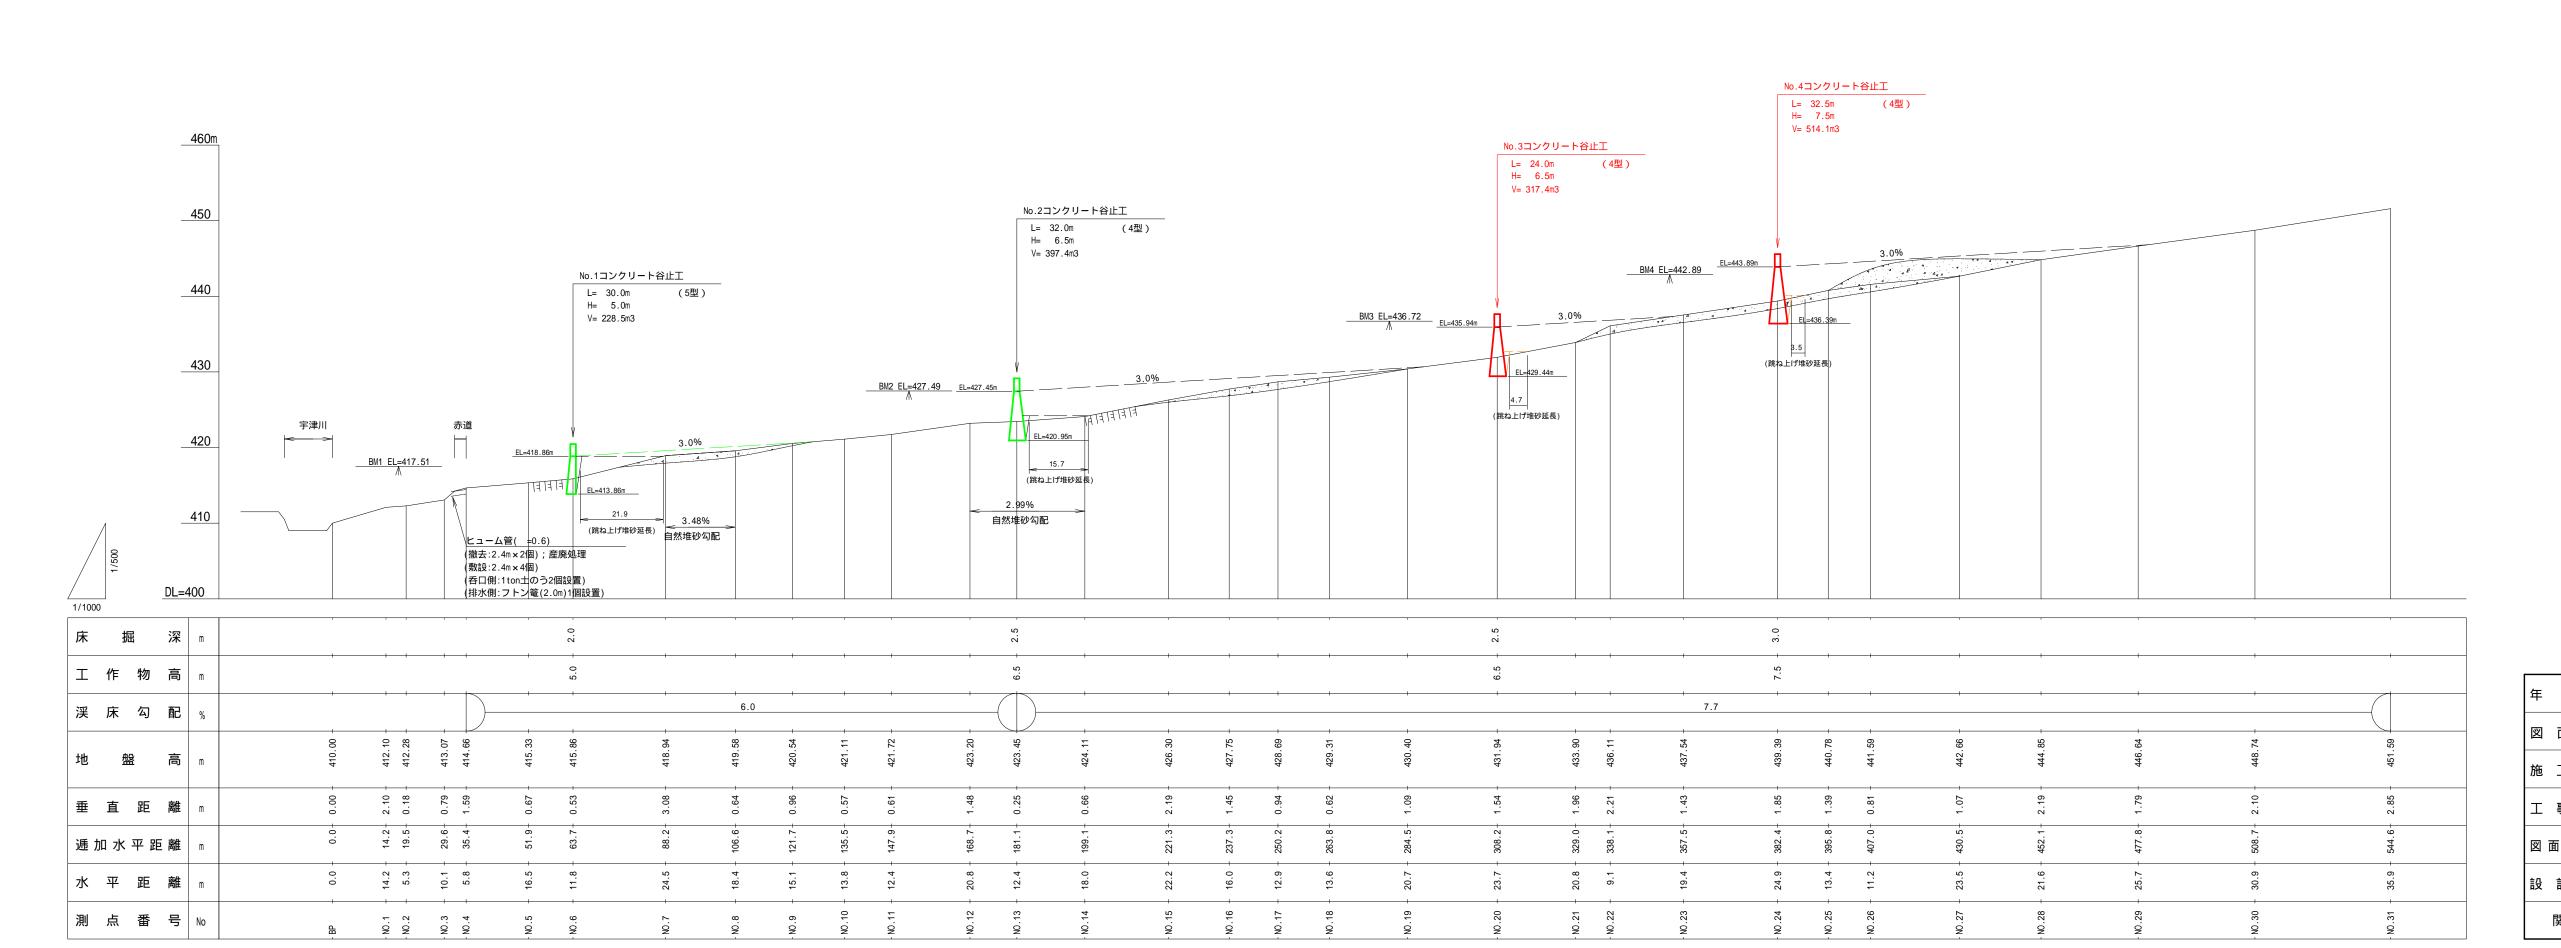


(手古岡地区 渓間工)

	(
年 度	Ę	令和7年	度			
図面名	渓 床 縦 断 面 図					
施工地	福島県双葉郡川内村大字下川内 字手古岡国有林625わ2林小班外					
工事名	手古岡地区復旧治山工事					
図面番号	4	4 縮 尺				
設 計 者						
関東森林管理局 磐城森林管理署			NO.			

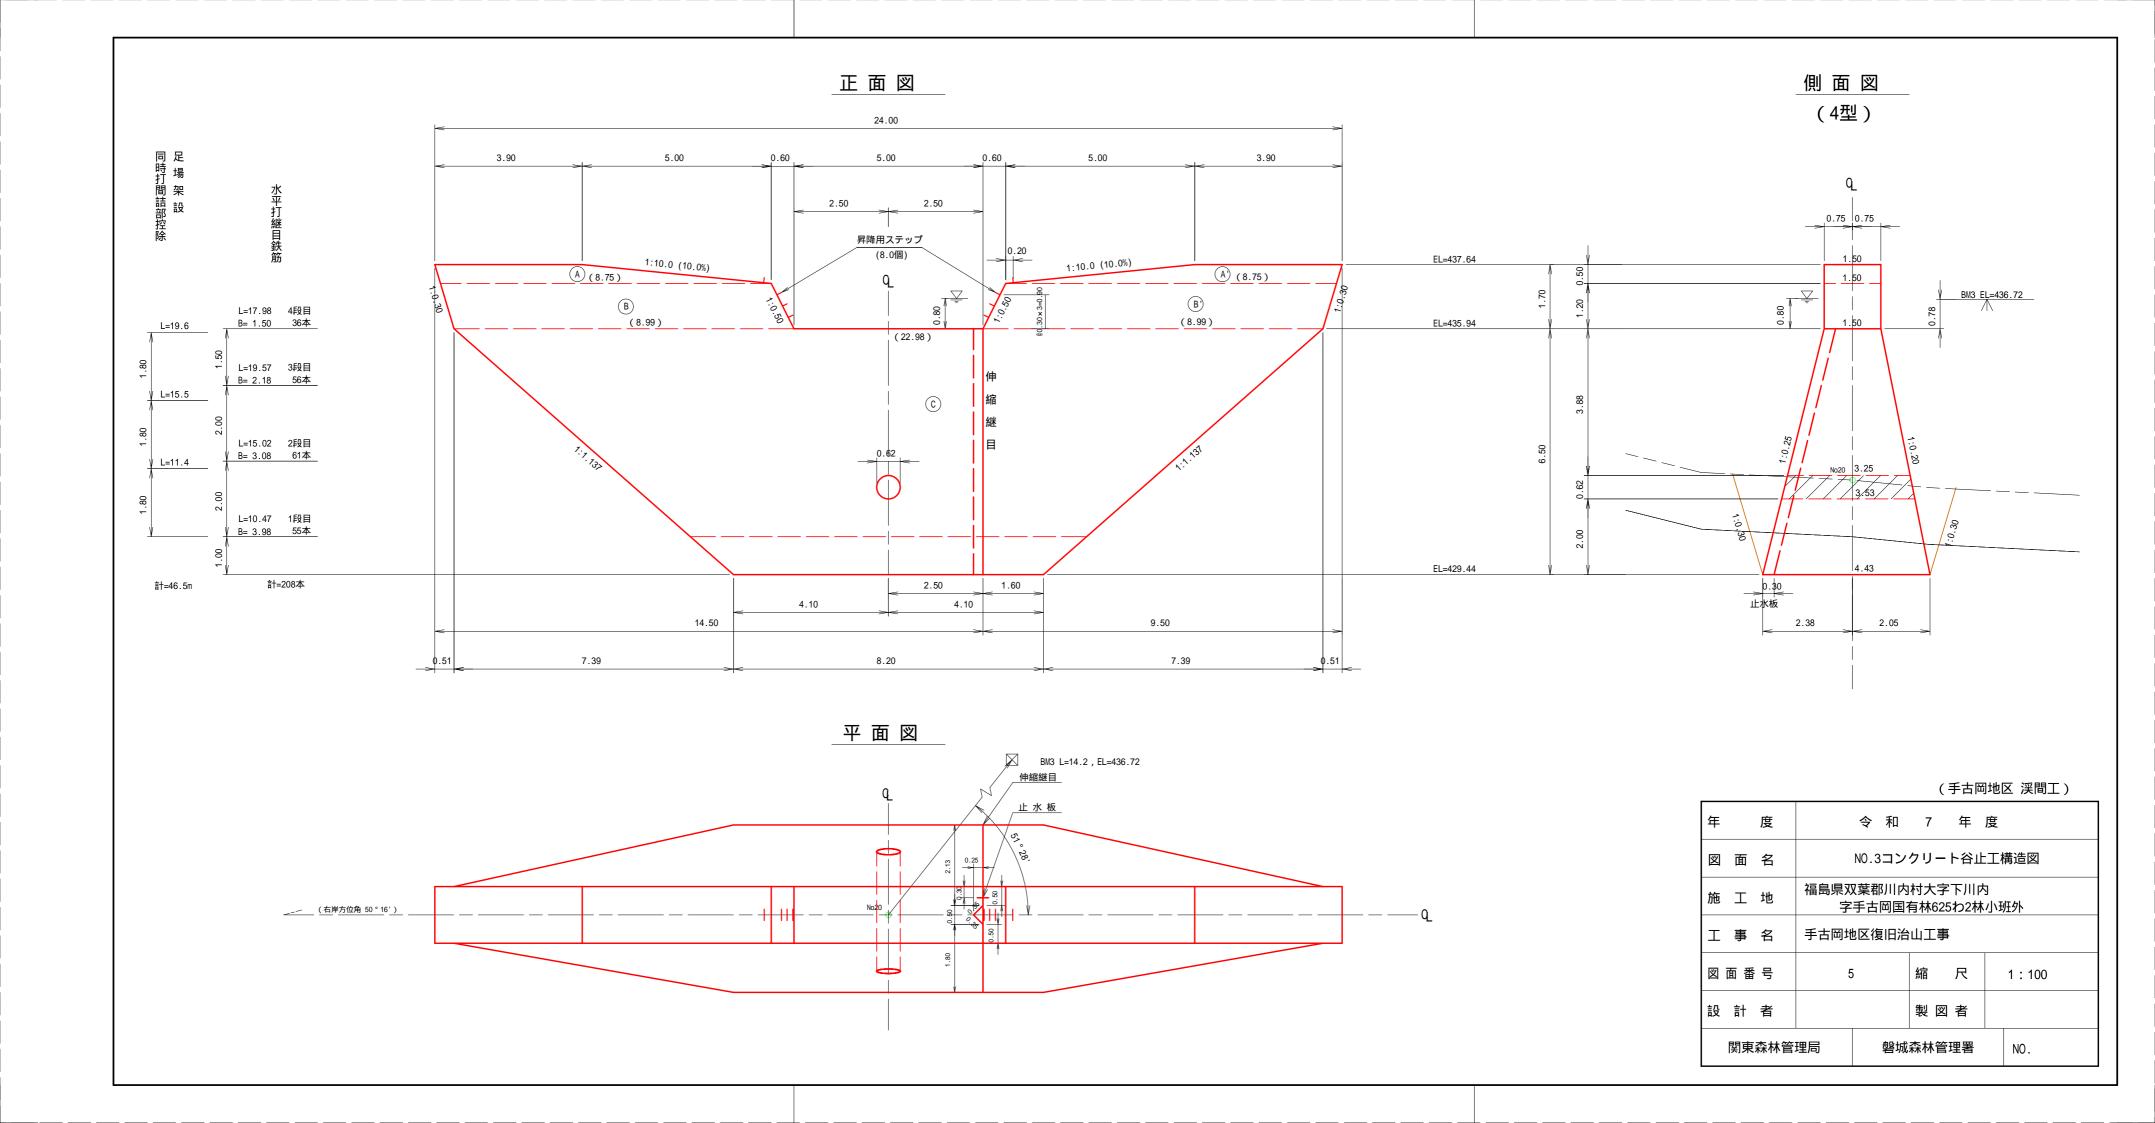


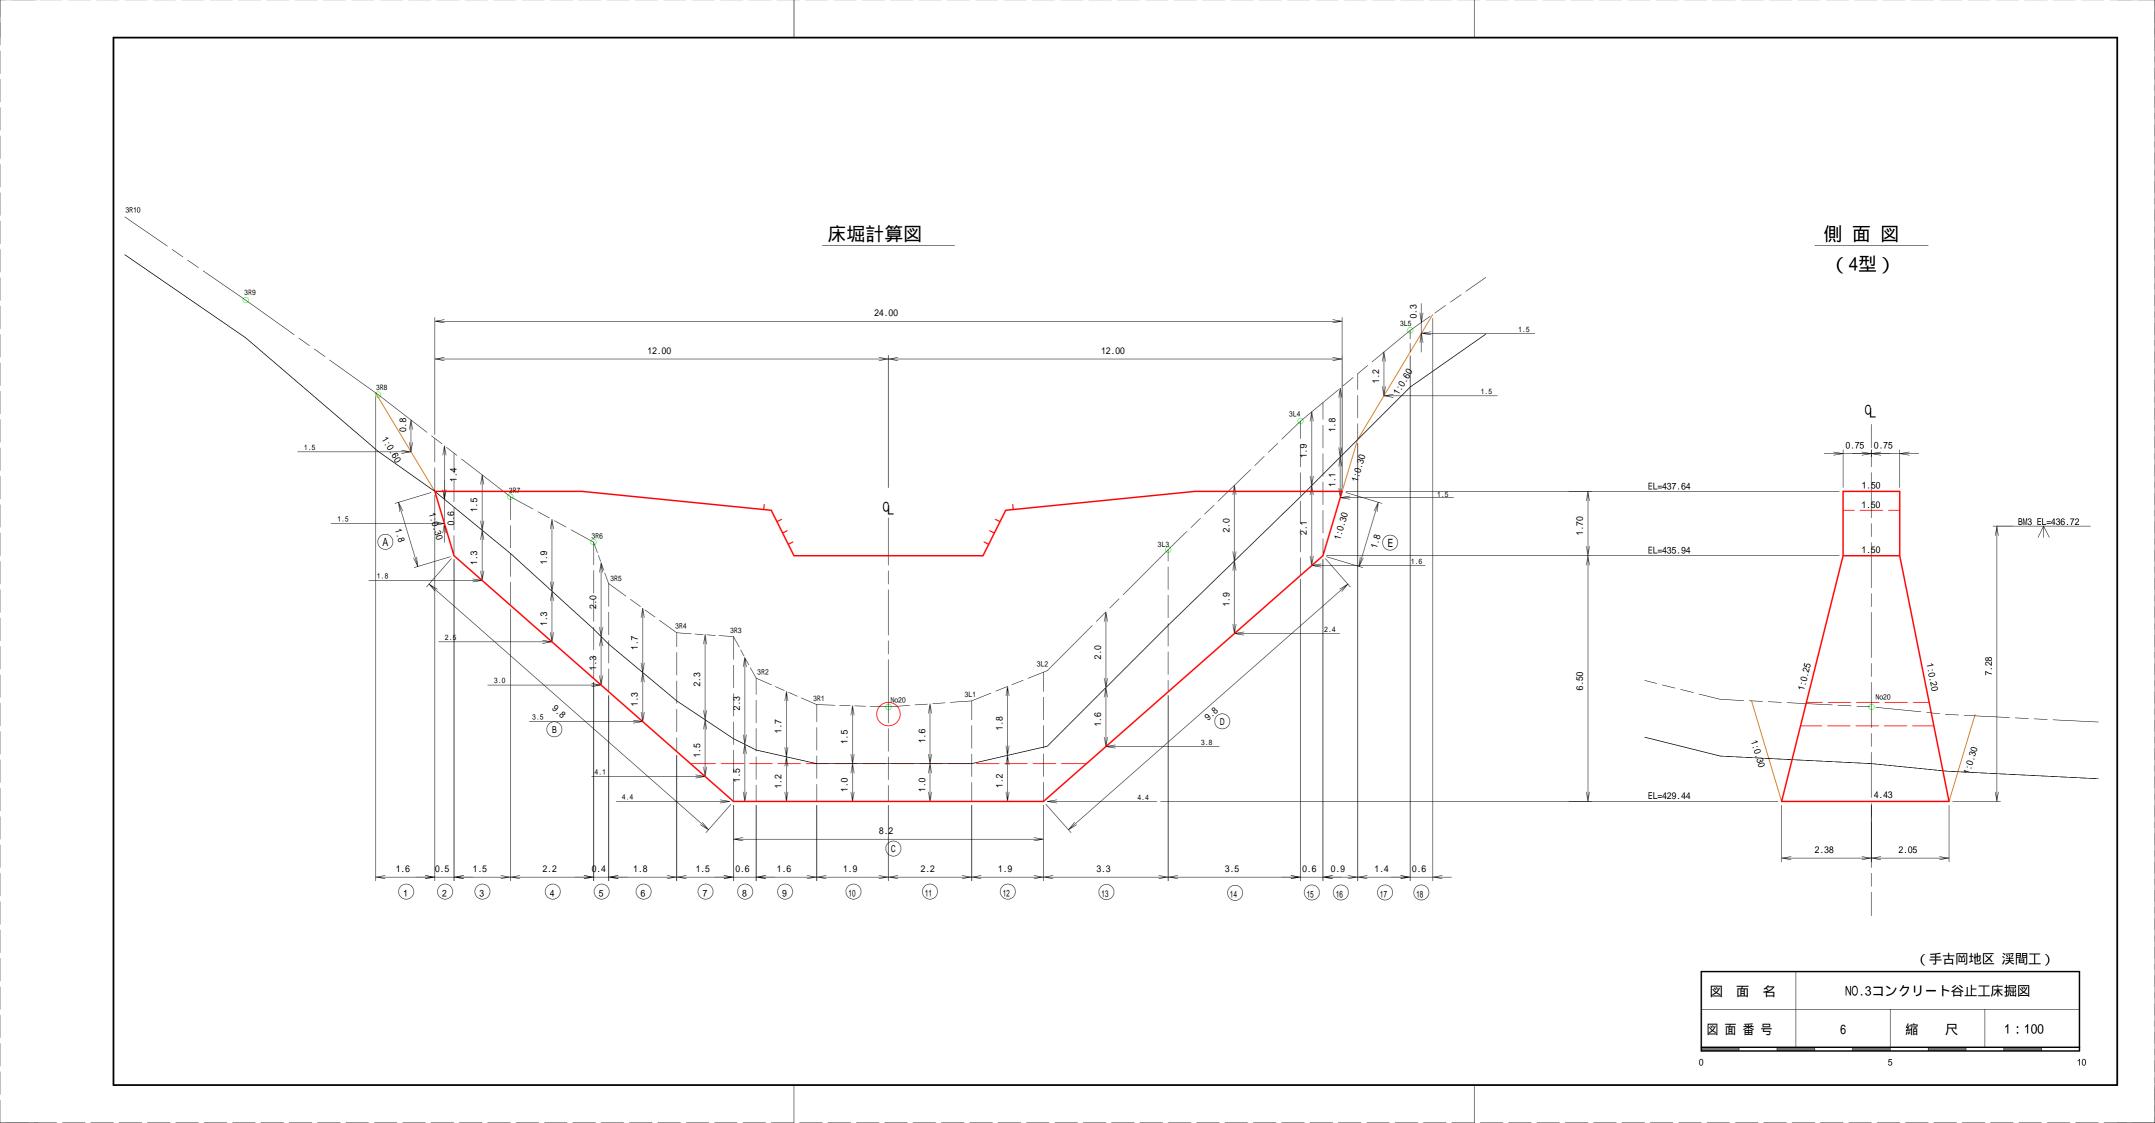


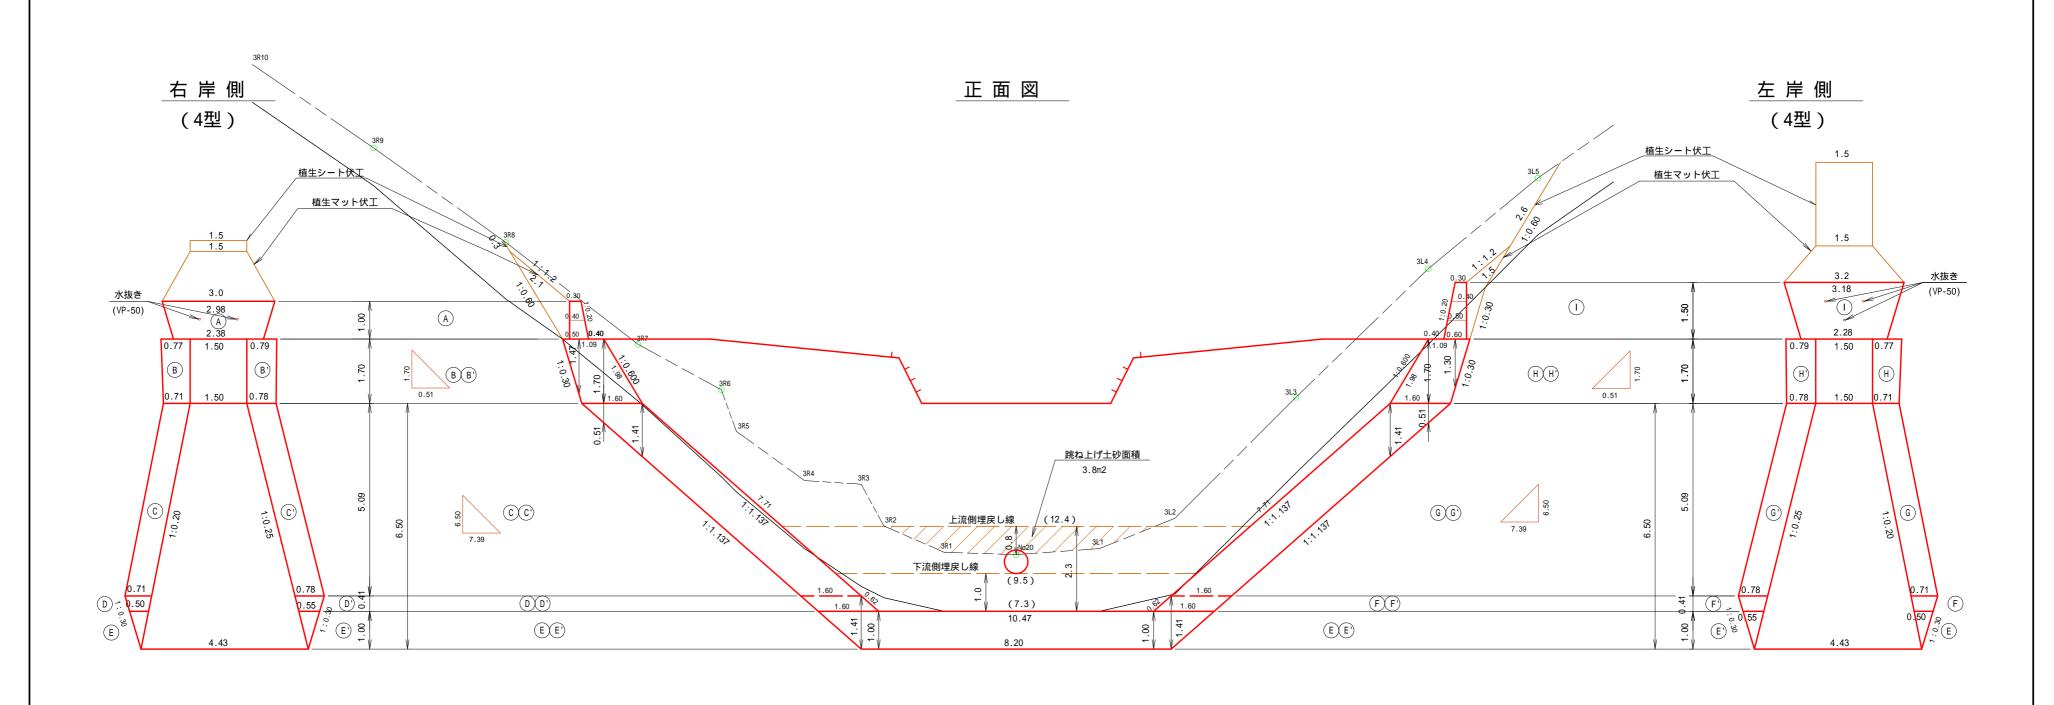


(手古岡地区 渓間工)

図 面 名	NO.3コンクリート谷止工間詰図					
図面番号	番号 7 縮 尺 1:100					
0 5 10						

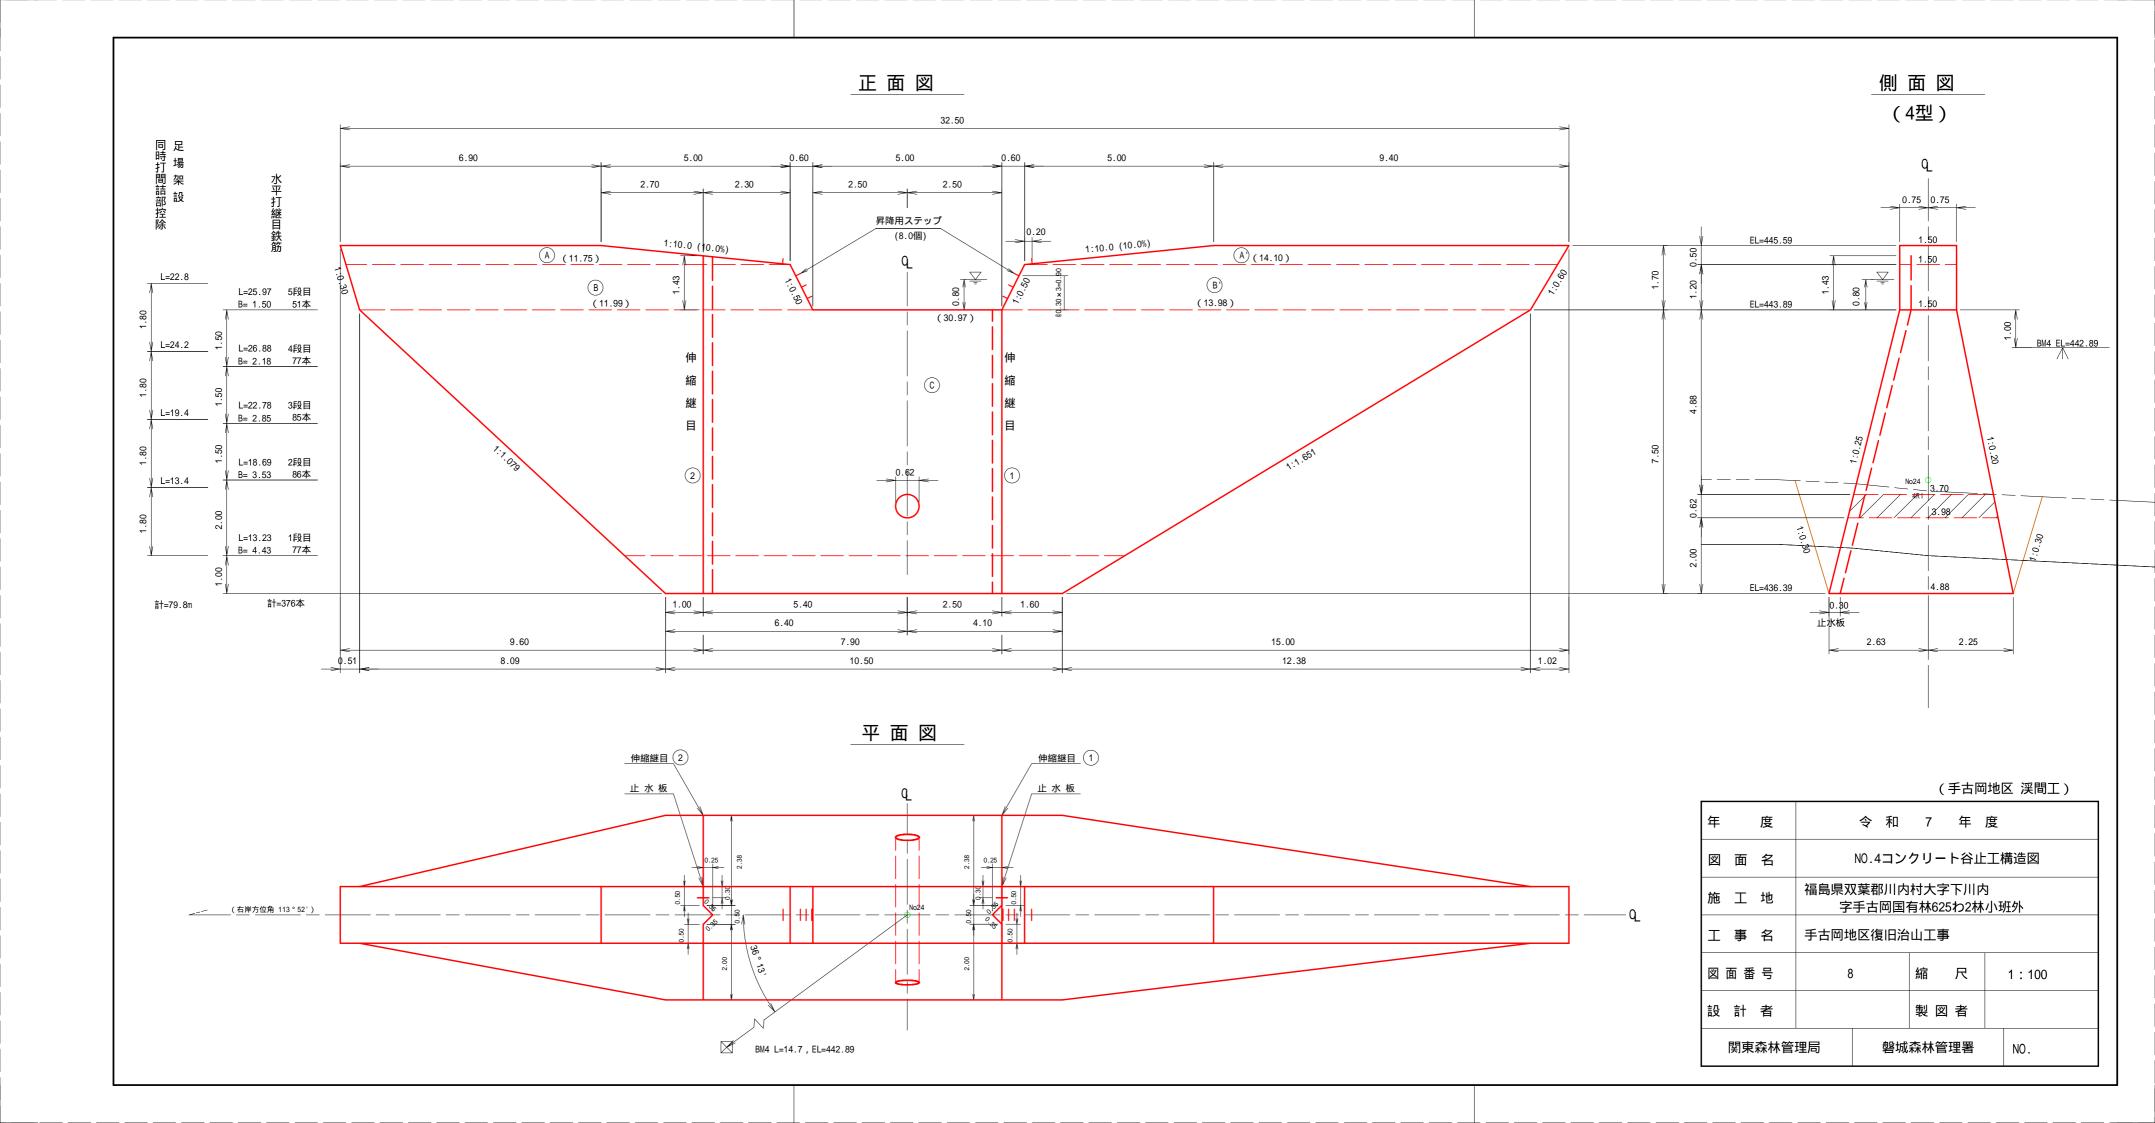

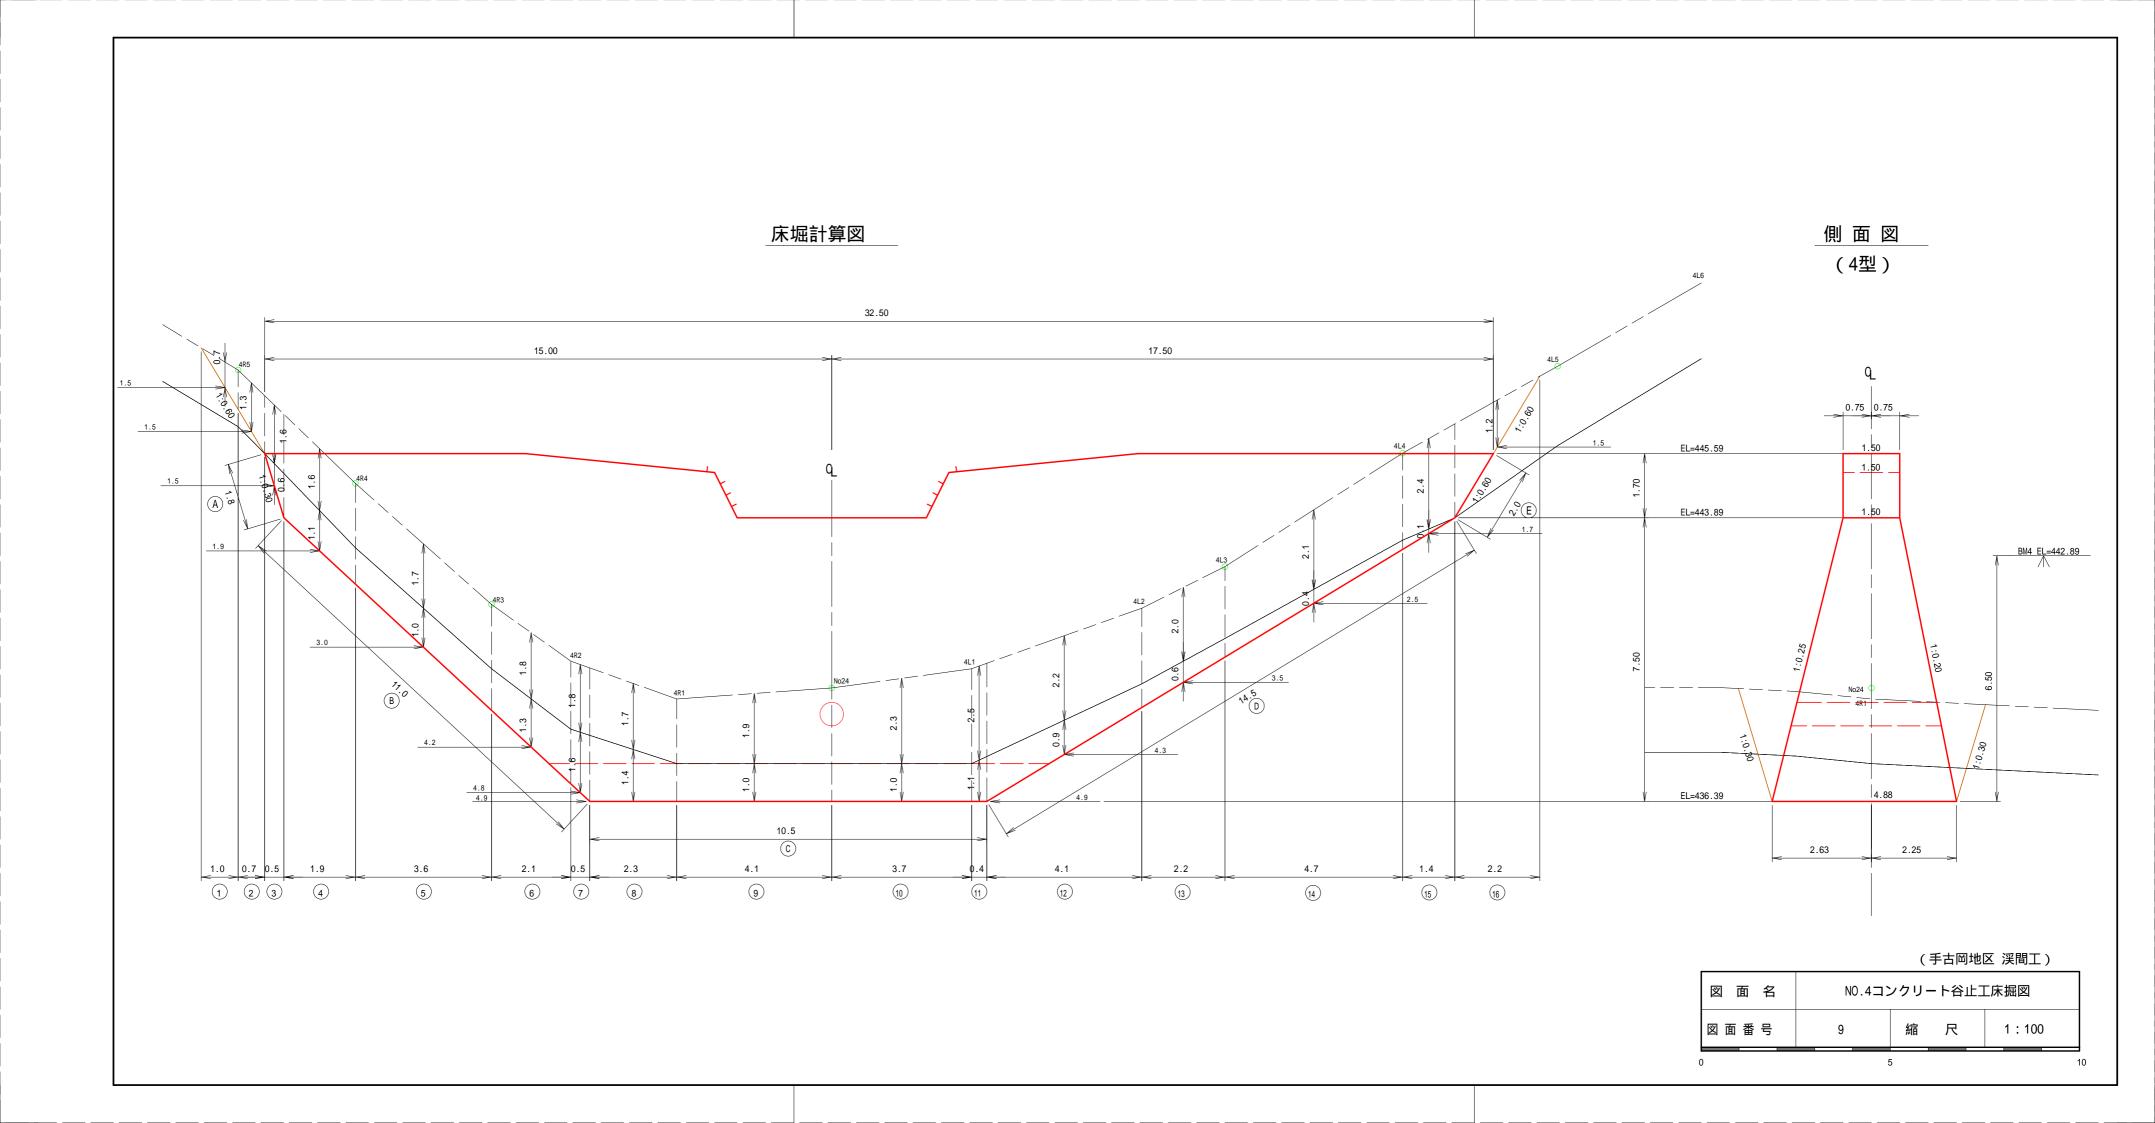


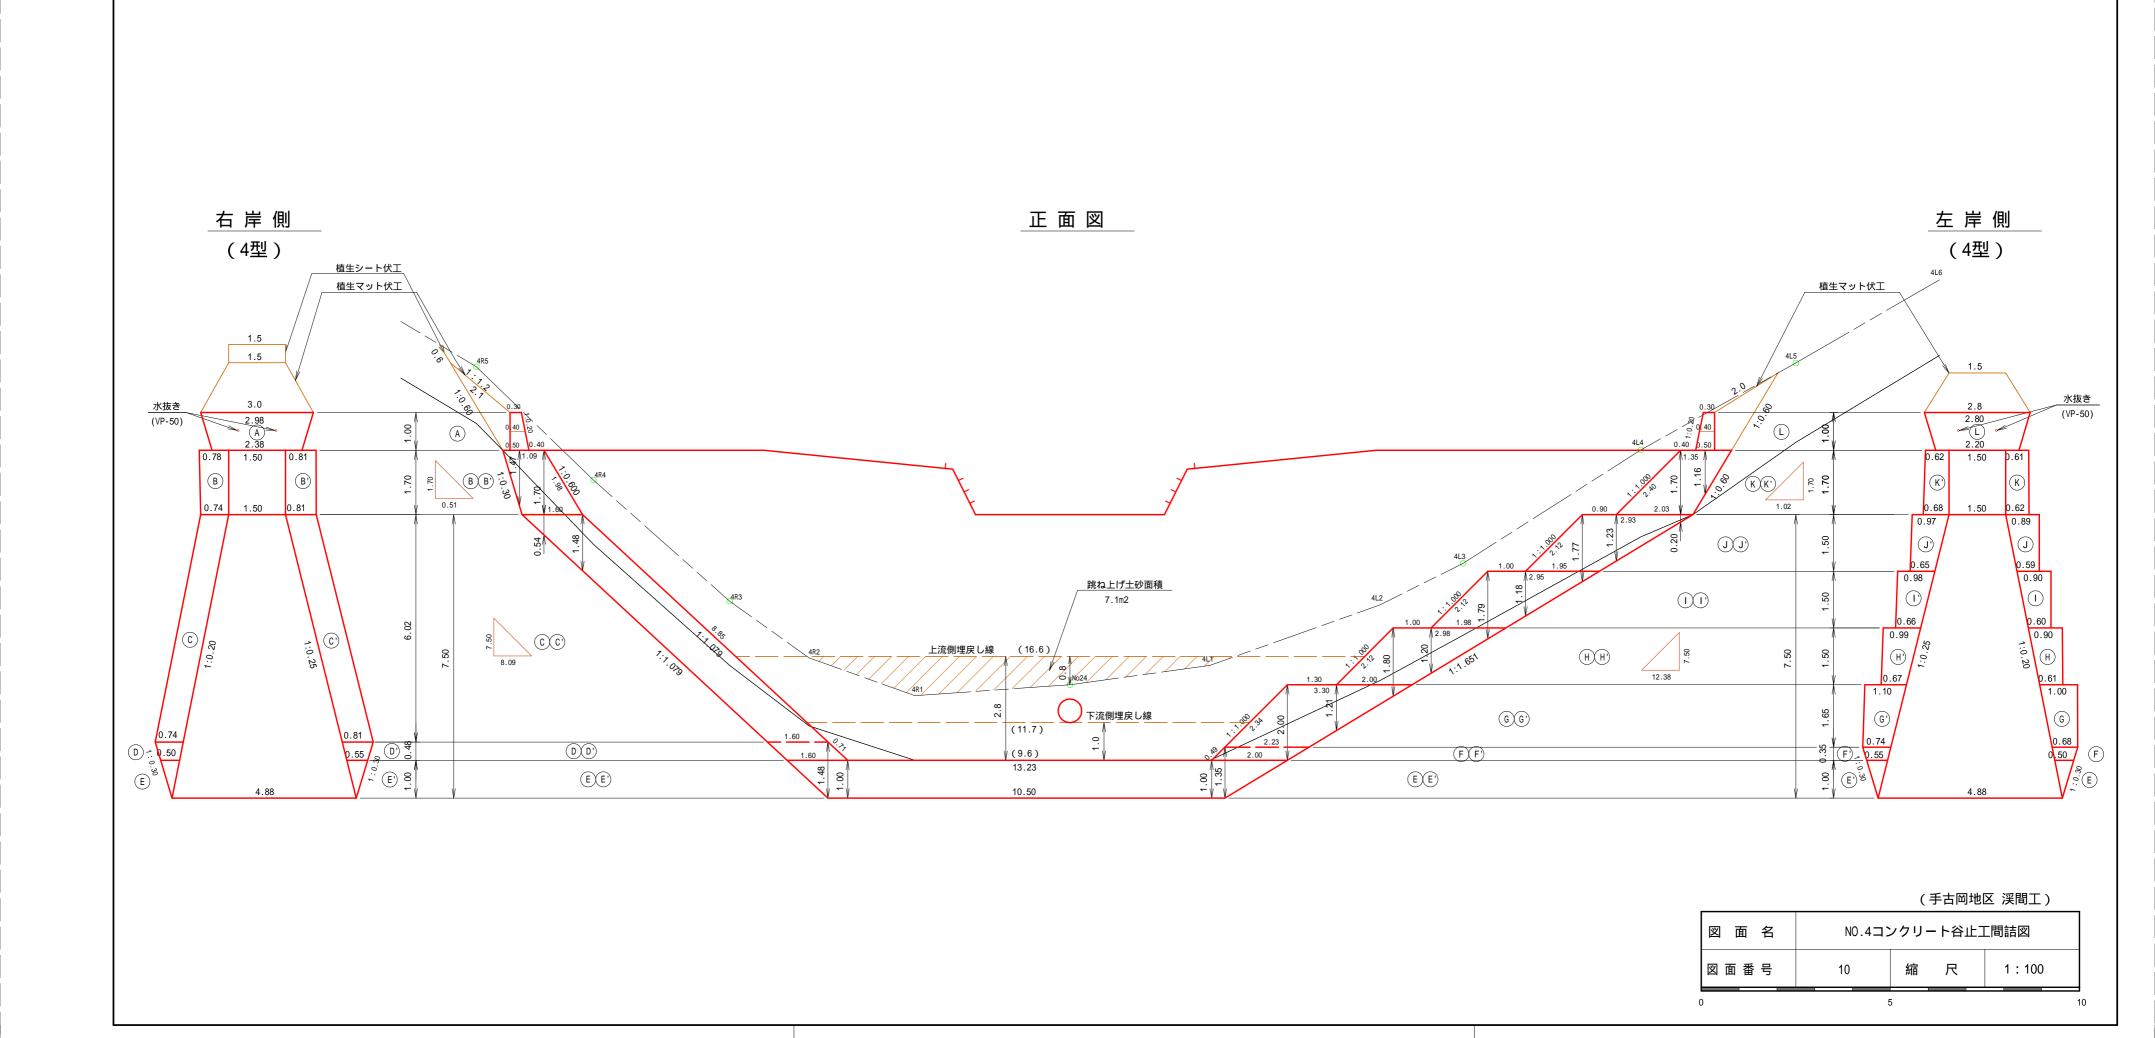

植生シート(一重ネット)伏工標準図

標準断面図

S=1:20

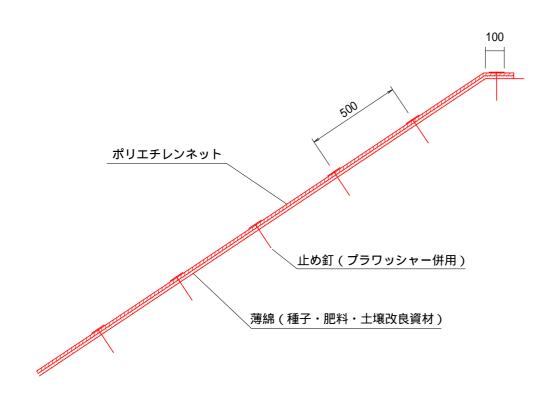

植生シート(一重ネット)標準規格(盛土)


(単位:mm)

45		ネット				
幅	長さ	素材	素材目合色			
1,000	10,000	ポリエチレン	15 × 20	ディープグリーン	プラワッシャー付属	

標準展開図

S=1:20

/ 止め釘(プラワッシャー併用)

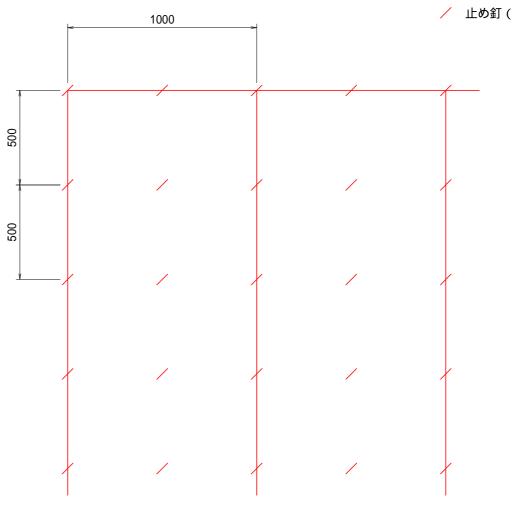


材料表


(100m2当り)

品 名	形状	単位	数量	備考
植生ネット	1,000×10,000	m2	110	割増率 10% プラワッシャーを含む
止め釘	L = 150	本	441	

図面名	植生シート伏工標準図					
図面番号	11	縮尺	図示			

植生マット(二重ネット)伏工標準図

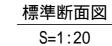

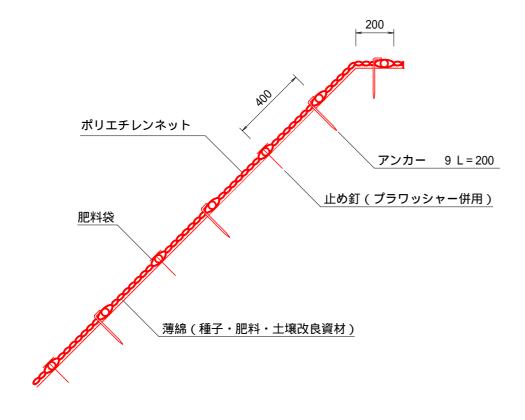

植生マット(二重ネット)標準規格(切土)


長さ 肥料袋間隔 目合 補強ロープ 素材 二重編み ネット 1,000 10,000 400 ポリエチレン 両端部 15×20

標準展開図

S=1:20

○ アンカー 9 L=200 / 止め釘(プラワッシャー併用)

——肥料袋

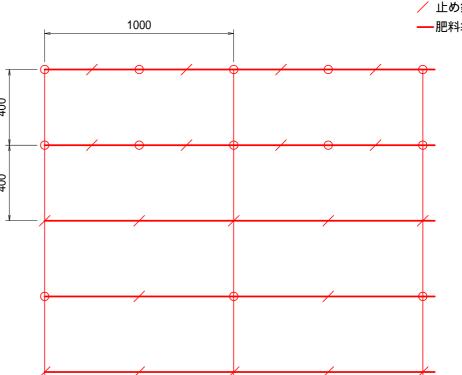

材料表

(単位:mm)


(100m2 当たり)


品 名	形 状	単位	数量	備考
植生シート	4 000 40 000	m2	120	割増率 20%
祖王グート	1,000×10,000	III.Z	120	プラワッシャ - を含まない
アンカー	9 L = 200	本	184	
止め釘	L=150(プラワッシャー併用)	本	422	

図面名	植生マット伏工標準図				
図面番号	12	縮尺	図示		

丸太残存型枠工 標準図

水平打継面挿筋仕様図

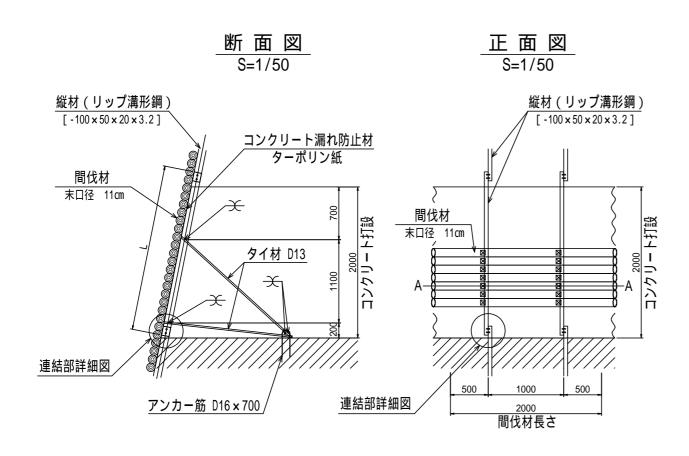


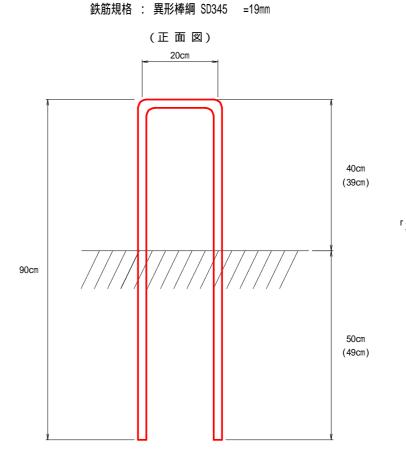


「注1」 上記の裸書表示数値は、鉄筋加工後の直線部の 長さであり、曲げ加工部の長さは含まない。 また、挿筋設置後における水平打継面の上下設置 長さは、()書きの数値以上を確保すること。

連結部詳細図

S=1/25

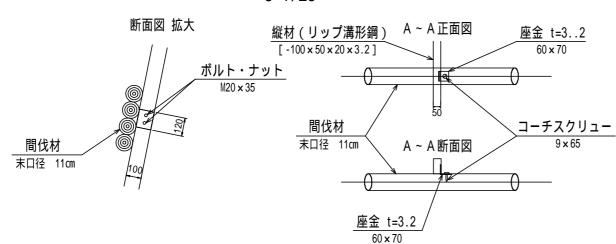

(断面図)

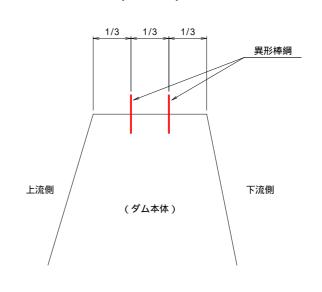

「注2」

挿筋本数は水平打継面1m 当たり1.30本。2 セットする位置は、水平打継面の上下流から断面寸法のおおむね1/3の箇所に2列均等配置を標準とする。また、2列配置とした時に隣接する挿筋の間隔が10cm以下となる場合又は施工上支障がある場合などは、列間隔をおおむね1/4とし3列均等配置とすることができる。なお、型枠、伸縮継目、基礎地盤等から最小10cm以上の距離を確保すること。

図面名		標準図	
図面番号	13	縮尺	図示