

(別紙 5)

# 林野庁東宮宿舎 2 号棟給水設備改修工事

工 事 仕 様 書

令和 3 年 7 月

林野庁

## 目 次

### I. 工事概要

1. 工事名称	.....	1
2. 工事場所	.....	1
3. 工事目的	.....	1
4. 工事項目	.....	1
5. 工事概要	.....	1
6. 図書の優先順位	.....	1
7. 工事範囲	.....	1
8. 別途工事	.....	1
9. 工期	.....	1

### II. 工事仕様

1. 共 通 仕 様		
(1) 共通事項	.....	2
(2) 支給品	.....	2
(3) 工事用電力	.....	2
(4) 工事用水	.....	2
(5) 材料置場等	.....	2
(6) 提出書類	.....	2
(7) 設計変更	.....	3
(8) 下請業者等	.....	3
(9) 発生材処分	.....	3
(10) その他	.....	3
2. 特 記 仕 様		
宿舎修繕工事	.....	4

## I. 工事概要

- |            |   |
|------------|---|
| 1) 工事名称    | 林野庁東営宿舎 2 号棟給水設備改修工事  |
| 2) 工事場所    | 東京都江東区東陽 6-2-19(東営宿舎 2 号棟宿舎)内   |
| 3) 工事目的    | 本工事は、林野庁東営宿舎 2 号棟の給水設備装改修工事、建築付帯工事及び電気設備改修工事を行うものである。   |
| 4) 工事種目    | 本工事における工種は以下のとおりとする。<br>宿舎改修工事 1 式<br>・直接仮設工事<br>・給水設備改修工事<br>・外構改修工事<br>・電気設備改修工事<br>・発生材処分                  |
| 5) 工事概要    | 主要な各部位の工事概要を以下に示す。<br>給水設備改修工事<br>・ 給水方式の変更改修工事<br>・ 屋外給水管の改修工事<br>・ 給水設備改修工事に伴う建築付帯工事<br>・ 給水設備改修工事に伴う電気設備工事 |
| 6) 図書の優先順位 | 図書の優先順位<br>設計図書の優先順位は、原則として以下のとおりとする。<br>(1) 林野庁の文書による指示<br>(2) 設計図書（工事仕様書、内訳書）<br>(3) 標準仕様書類                 |
| 7) 工事範囲    | 本仕様書の示す範囲。  |
| 8) 別途工事    | なし  |
| 9) 工期      | 契約日から令和 4 年 3 月 16 日まで  |

## II. 工事仕様

### 1. 共通仕様

#### (1) 共通事項

本工事仕様書及び図面に記載されていない事項は、原則として、労働基準法（昭和22年法律第49号）、労働基準法施行規則（昭和22年厚生省令第23号）、労働安全衛生法（昭和47年法律第57号）、建築基準法（昭和25年法律第201号）、建設業法（昭和24年法律第100号）、消防法（昭和23年法律第186号）、電気事業法（昭和39年法律第170号）、高圧ガス保安法（昭和26年法律第204号）、水道法（昭和32年法律第177号）、危険物の規則に関する政令・規則、日本工業規格、国土交通省大臣官房官庁営繕部監修の「平成31年版 公共建築工事標準仕様書（建築工事編、電気設備工事編、機械設備工事編）」「平成31年版 公共建築改修工事標準仕様書（建築工事編、電気設備工事編、機械設備工事編）」の該当項目、国土交通省大臣官房官庁営繕部監修土木工事共通仕様書（国土交通省関東地方建設局企画部監修）、「土木工事施工管理基準及び規格値」（国土交通省関東地方建設局企画部監修）及び「電気設備に関する技術基準を定める省令」（平成9年通産省令第52号）の「令和2年版 電気設備技術基準」を適用する。

なお、各仕様書類の制改定年度『平成31年版』については、契約時点での出版物を適用すること。

#### (2) 支給品

なし。

#### (3) 工事用電力

受注者負担にて発電機等を用意すること。

#### (4) 工事用水

指定場所より有償支給（支給点以降は請負者が準備）

#### (5) 材料置場等

下小屋・材料置場・現場事務所及び便所等の設置をする場合は、あらかじめ監督員と打ち合わせ、承諾を得るものとする。

#### (6) 提出書類

- |               |    |
|---------------|----|
| ① 工事日報（所定の様式） | 1部 |
| ② 工事月報（所定の様式） | 1部 |
| ③ 竣工図書        |    |

工事が竣工した際に作成する竣工図は以下のとおりとする。ただし、工事内容又は工事規模により作成要領が異なる場合があるため、監督員と打ち合わせるものとする。

##### a [竣工図①] 2部

(a) 設計図に準じた図面等を内容とする。

(b) 製本サイズはA4版とする。

(c) 装丁は、原則として黒表紙に金文字で工事名称等を記入する。

##### b [竣工図②] 1部

(a) 内容は前記の[竣工図①]と同様とする。

(b) 製本サイズはA4版とする。

(c) 装丁は、簡易製本とし表紙に工事名称等を記入する。

##### c [竣工CADデータ]

(a) [竣工図①]と同じ内容をdwg(AutoCAD)形式又はdxf形式でCD-Rに記録して提出する。

- |        |    |
|--------|----|
| ④ 工事写真 | 1部 |
|--------|----|

- a 撮影場所
  - (a) 工事竣工後では確認困難な箇所
  - (b) 埋設される工事で長さ、厚さ等明確な寸法で確認を要する箇所
  - (c) 設計変更の部分
  - (d) その他主要な工程あるいは監督員の指示する場所
- b 写真サイズ
 

原則としてカラー写真（E版）とするが、寸法の確認を要する箇所で監督員の指示するものはキャビネサイズ以上とする。

デジタルカメラで撮影する場合は、国土交通省デジタル写真管理情報基準（有効画素数 80 万画素数以上）の仕様とする。
- c 装丁
 

写真は、撮影場所及び撮影年月日を表示するとともに、表紙に工事名称等を明記したキングファイル(A4)で提出する。
- ⑤ 施工計画書
 

施工体制、品質管理、安全管理等を網羅すること。
- ⑥ 立会い
 

監督員が指示する書類による確認事項及び立会いによる試験・検査事項は次のとおりとする。また、立会検査を監督員に求めるときは事前に検査願を提出し承諾を得ること。

  - a 工事に使用する主要資材の材料検査
  - b 次の工程に移行する前の各工程の立会検査
- ⑦ 施工図 必要数
- ⑧ その他監督員に提出するもの 必要数
- (7) 設計変更
  - ① 設計変更に係わる工事費単価は、数量減のものについては原契約（当初に契約した単価）によるものとし、数量の増がある場合は、当該部分について両者協議して決定するものとする。
  - ② 新たな項目を追加した場合の工事費単価は、両者協議の上決定するものとする。
  - ③ 設計変更に係わる共通費は、設計変更により増減する直接工事費について増減するものとする。
  - ④ 工事数量の計算は図面ないし、請負業者作成の施工図及び測量図により行うものとする。
  - ⑤ 数量は全て製品（仕上がり）の数量による。
- (8) 下請業者等
 

指定の業者あるいは品目仕様の代替については監督職員と協議するものとする。また、各種下請業者についても必ず監督員の承諾を得たものでなければならない。
- (9) 発生材処分
 

産業廃棄物の運搬・処理・処分については、あらかじめ廃棄物の処理及び清掃に関する法律に基づき、産業廃棄物処理業許可証等必要書類を提出し、承諾を得た業者で行うこと。マニフェストに基づく伝票（A、D、E 票）の写しを提出すること。
- (10) その他
  - ① 受注者は、工事が竣工しても、検査に合格し、引渡し完了するまではその工事目的物を管理しなければならない。
  - ② 本工事は原則として工事仕様書及び添付図面に従って施工するものであるが、些少の部分にして一切記載していない事項といえども当然必要と認められるものは、監督員と協議の上受注者の負担において誠実に施工するものとする。
  - ③ 本工事施工の際は、建物、地下埋設物等を毀損しないよう注意するとともに、

万一毀損した場合は監督員の指示に従い同等の材料にて速やかに復旧するものとする。

- ④ 本工事に使用する材料を搬入するときは、監督員の指示する位置に整理し、その保管は責任をもって行うものとする。
- ⑤ 工事に必要な諸手続(法令上)は請負業者の責任において行うこと。
- ⑥ 火気を使用する場合は、監督員に連絡し了解を得た上で実施すること。
- ⑦ 建設工事に係る資材の再資源化等に関する法律(平成20年法律第104号)に基づき、建設資材廃棄物の発生の抑制並びに特定建設資材の解体分別及び再資源化等の促進を図らなければならない。
- ⑧ 工事に先立ち、工事場所の状況を把握し、施工位置、数量、方法等不具合が生じないか確認し、監督員に報告すること。
- ⑨ 工事の安全確保を図ると共に、必要な標識類を表示し工事関係者以外にも注意を促し、災害防止には万全を期すること。
- ⑩ 工事場所や資材置場は整理整頓し、作業場所への入場路付近に関しても清掃を行うこと。
- ⑪ 本工事で使用する車両・機材が、本工事以外の車両の通行・作業の妨げとなる場合には、速やかに移動すること。またその他の事項についても、本工事以外の作業の妨げとなる場合は、監督員と協議の上、作業工程・内容等調整すること。
- ⑫ 工事箇所には、防犯上外部から侵入が出来ない様、施錠すること(夜間施錠とする)。
- ⑭ 東営宿舎は常時居住者がいるため、作業に際して監督員及び林野庁担当者と打合せを行い、住居者に対して生活の妨げとなるような、作業計画は行わないこと。
- ⑯ 工事場所は、カラーコーン(バー)等により、立入禁止区画を明示すること。

## 2. 特記仕様

本工事は、居住者区域(共用区域)部分での工事となるため、居住者の安全対策を十分に考慮し、工事を行うこと。

また、工事着手前に、当監督員と打合せを行い、承諾を得ること。

### 給水設備改修工事

#### ① 給水引込工事

葛西橋通り歩道にある200φ本管より新規40A給水引込を行い、引込管のルート変更を行う。また既存給水管32Aの撤去を行う。同工事に伴い下記について注意を行うこと。

- ・水道局協議申請、道路占用に関する手続き及び審査手数料を費用に見込むこと。
- ・申請許可に3ヶ月を想定とすr。

#### ② 発生材

発生材は、「1. 共通仕様 (9)発生材処分」による。種別を以下に示す

- ・金属くず
- ・廃プラスチック
- ・繊維くず
- ・混合
- ・アスベスト含有材

#### ③ 標識

##### a. 仕様

- ・鉄板製600×300、赤色、白文字。
- ・火気厳禁標識の設置。
- ・立入禁止表示の設置。

— 以上 —

(別紙4)

# 林野庁東営宿舍2号棟給水設備改修工事 設計図

図面番号	図面名称	図面番号	図面名称
	意 匠		機 械
A-01	特記仕様書1	M-01	特記仕様書(機械設備)
A-02	特記仕様書2	M-02	外構図・詳細図(改修)
A-03	特記仕様書3	M-03	給水設備 1・2階平面図(改修)
A-04	設計概要・案内図・配置図	M-04	外構図・詳細図(撤去)
A-05	部分詳細図	M-05	給水設備 1・2階平面図(撤去)
A-06	外構図		
A-07	仮設計画図		
	電 気		
E-01	特記仕様書(電気設備)		
E-02	平面詳細図(改修・撤去)		

林野庁

工事名称	林野庁東営宿舍2号棟給水設備改修工事		
図面名称	表紙		
農林水産省林野庁国有林野部管理課	A2縮尺	—	
福利厚生室施設営繕班宿舍第2係	図面番号		












設計概要

工事名称	林野庁東営舎2号棟給水設備改修工事
工事場所	東京都江東区東陽6-2-19(東営舎2号棟宿舎)内
工事概要	○建築工事 舗装改修、設備架台撤去、設備基礎新設工事
	○電気設備工事 ポンプ、タンク撤去に伴う不要配管・配線撤去工事
	ポンプ用動力配線の配管・配線新設工事
	○機械設備工事 ポンプ、タンク撤去工事
	共用部給水管の更新工事及び直結増圧方式への変更工事
工期	契約確定の日から令和〇〇年〇〇月〇〇日まで

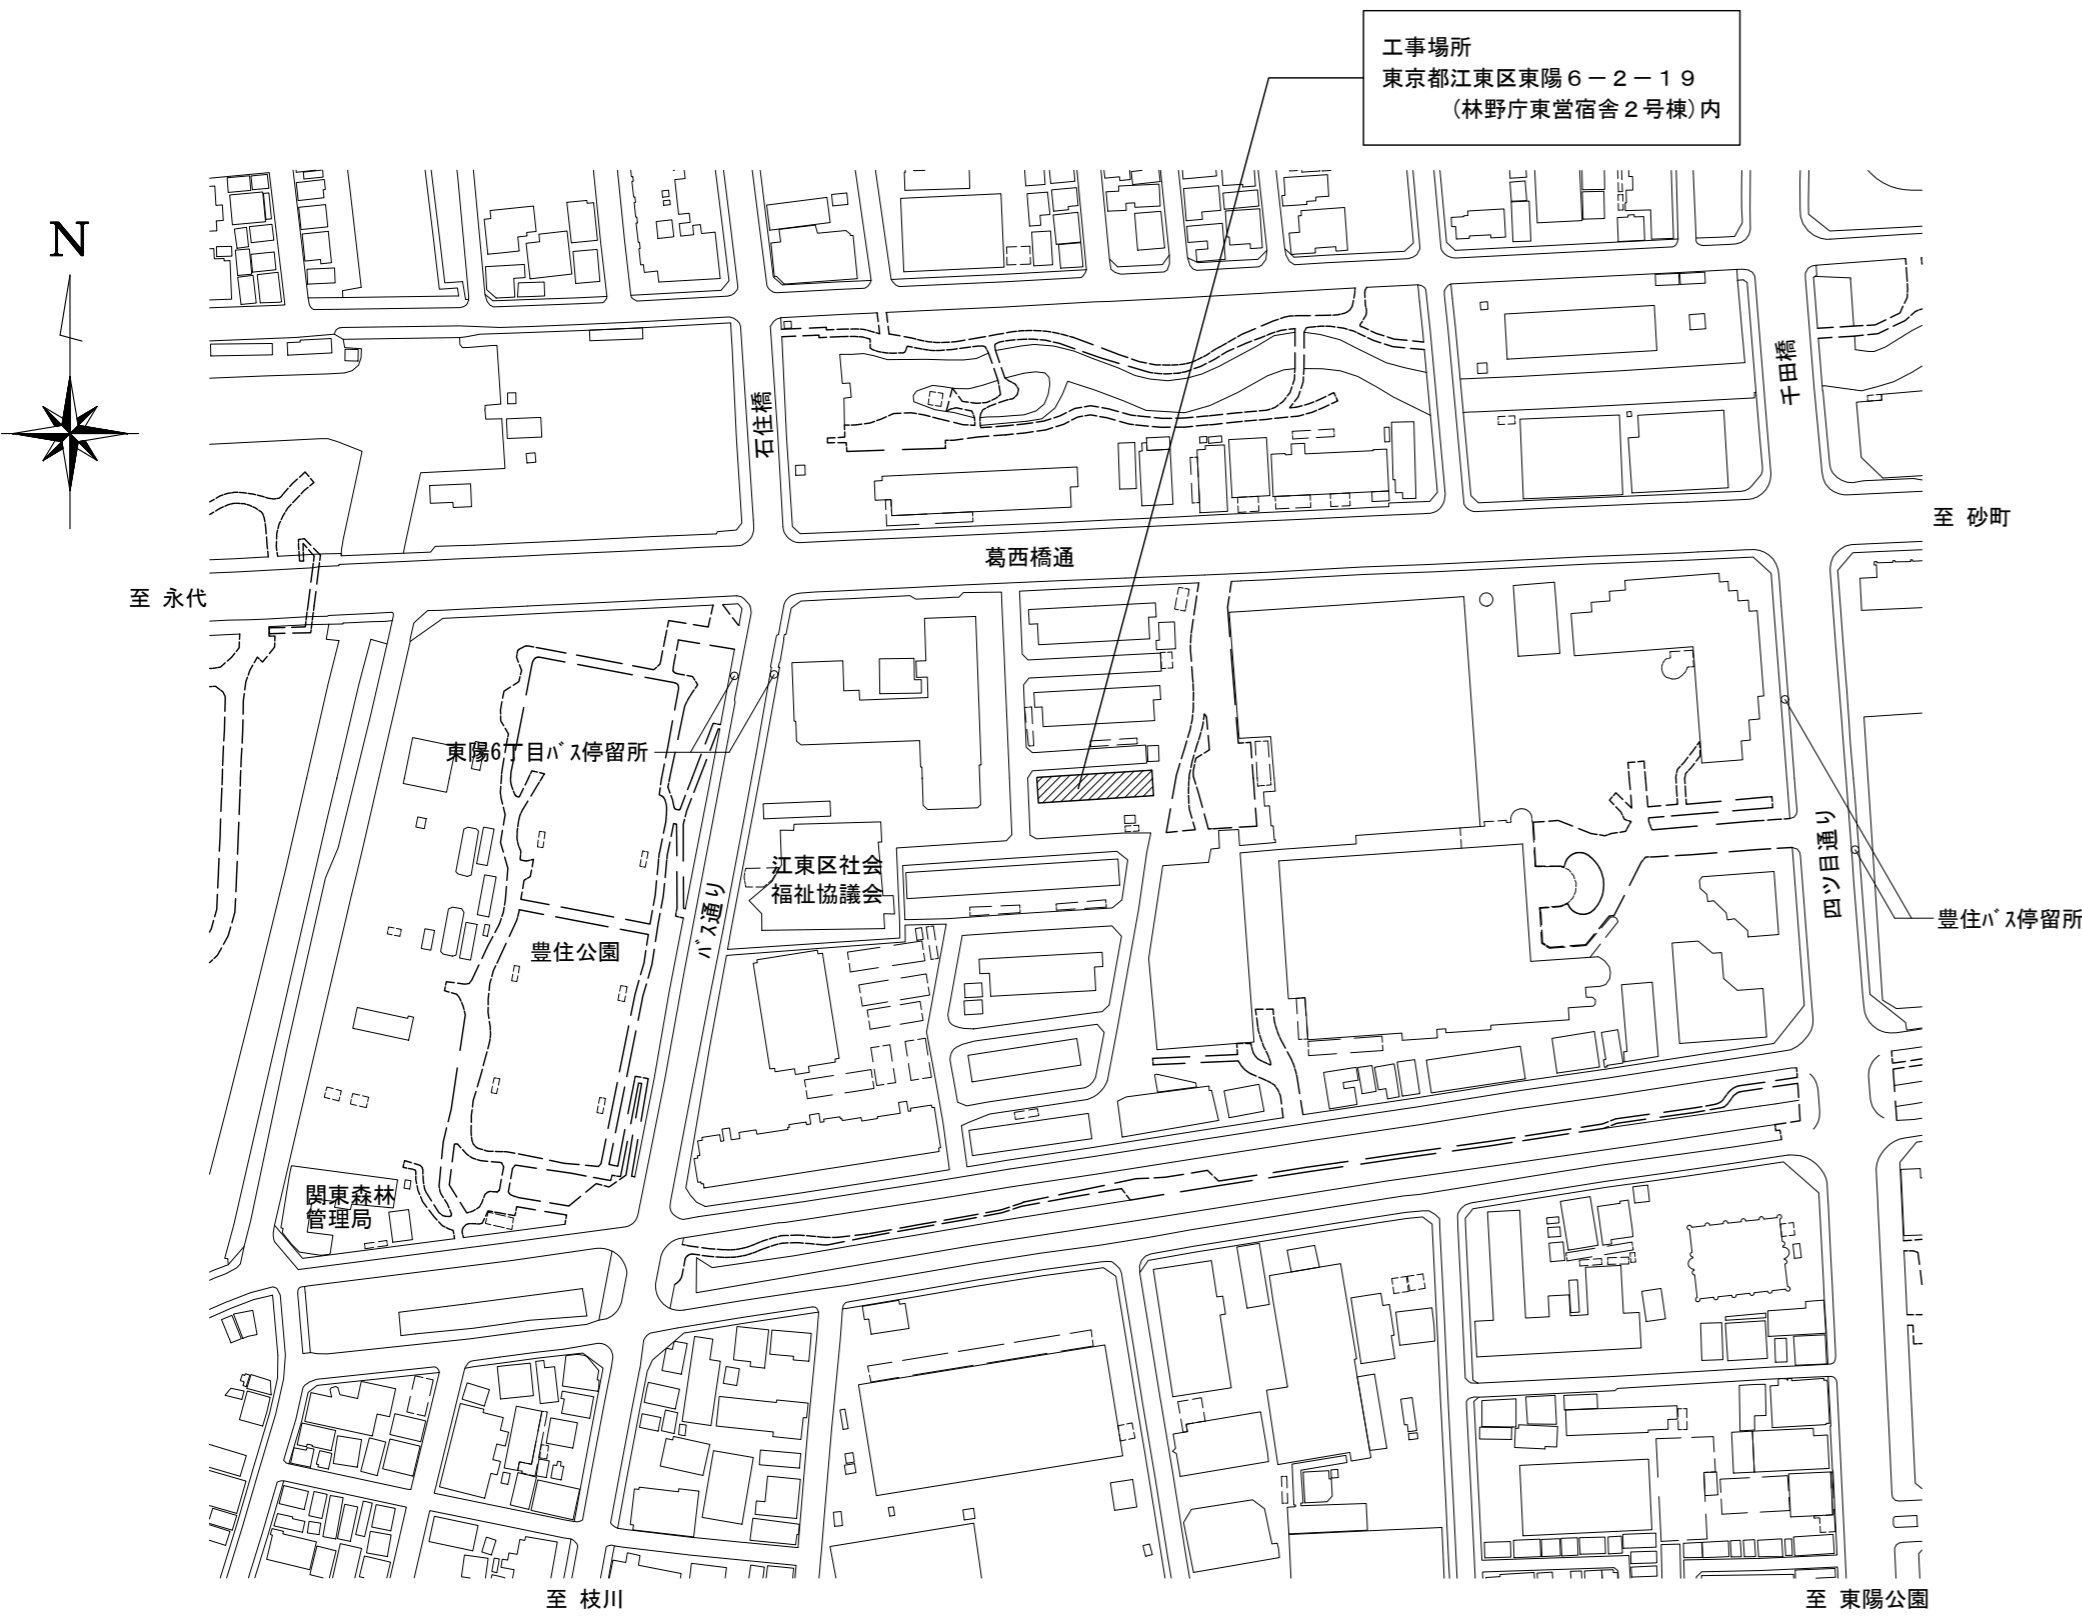


案内図

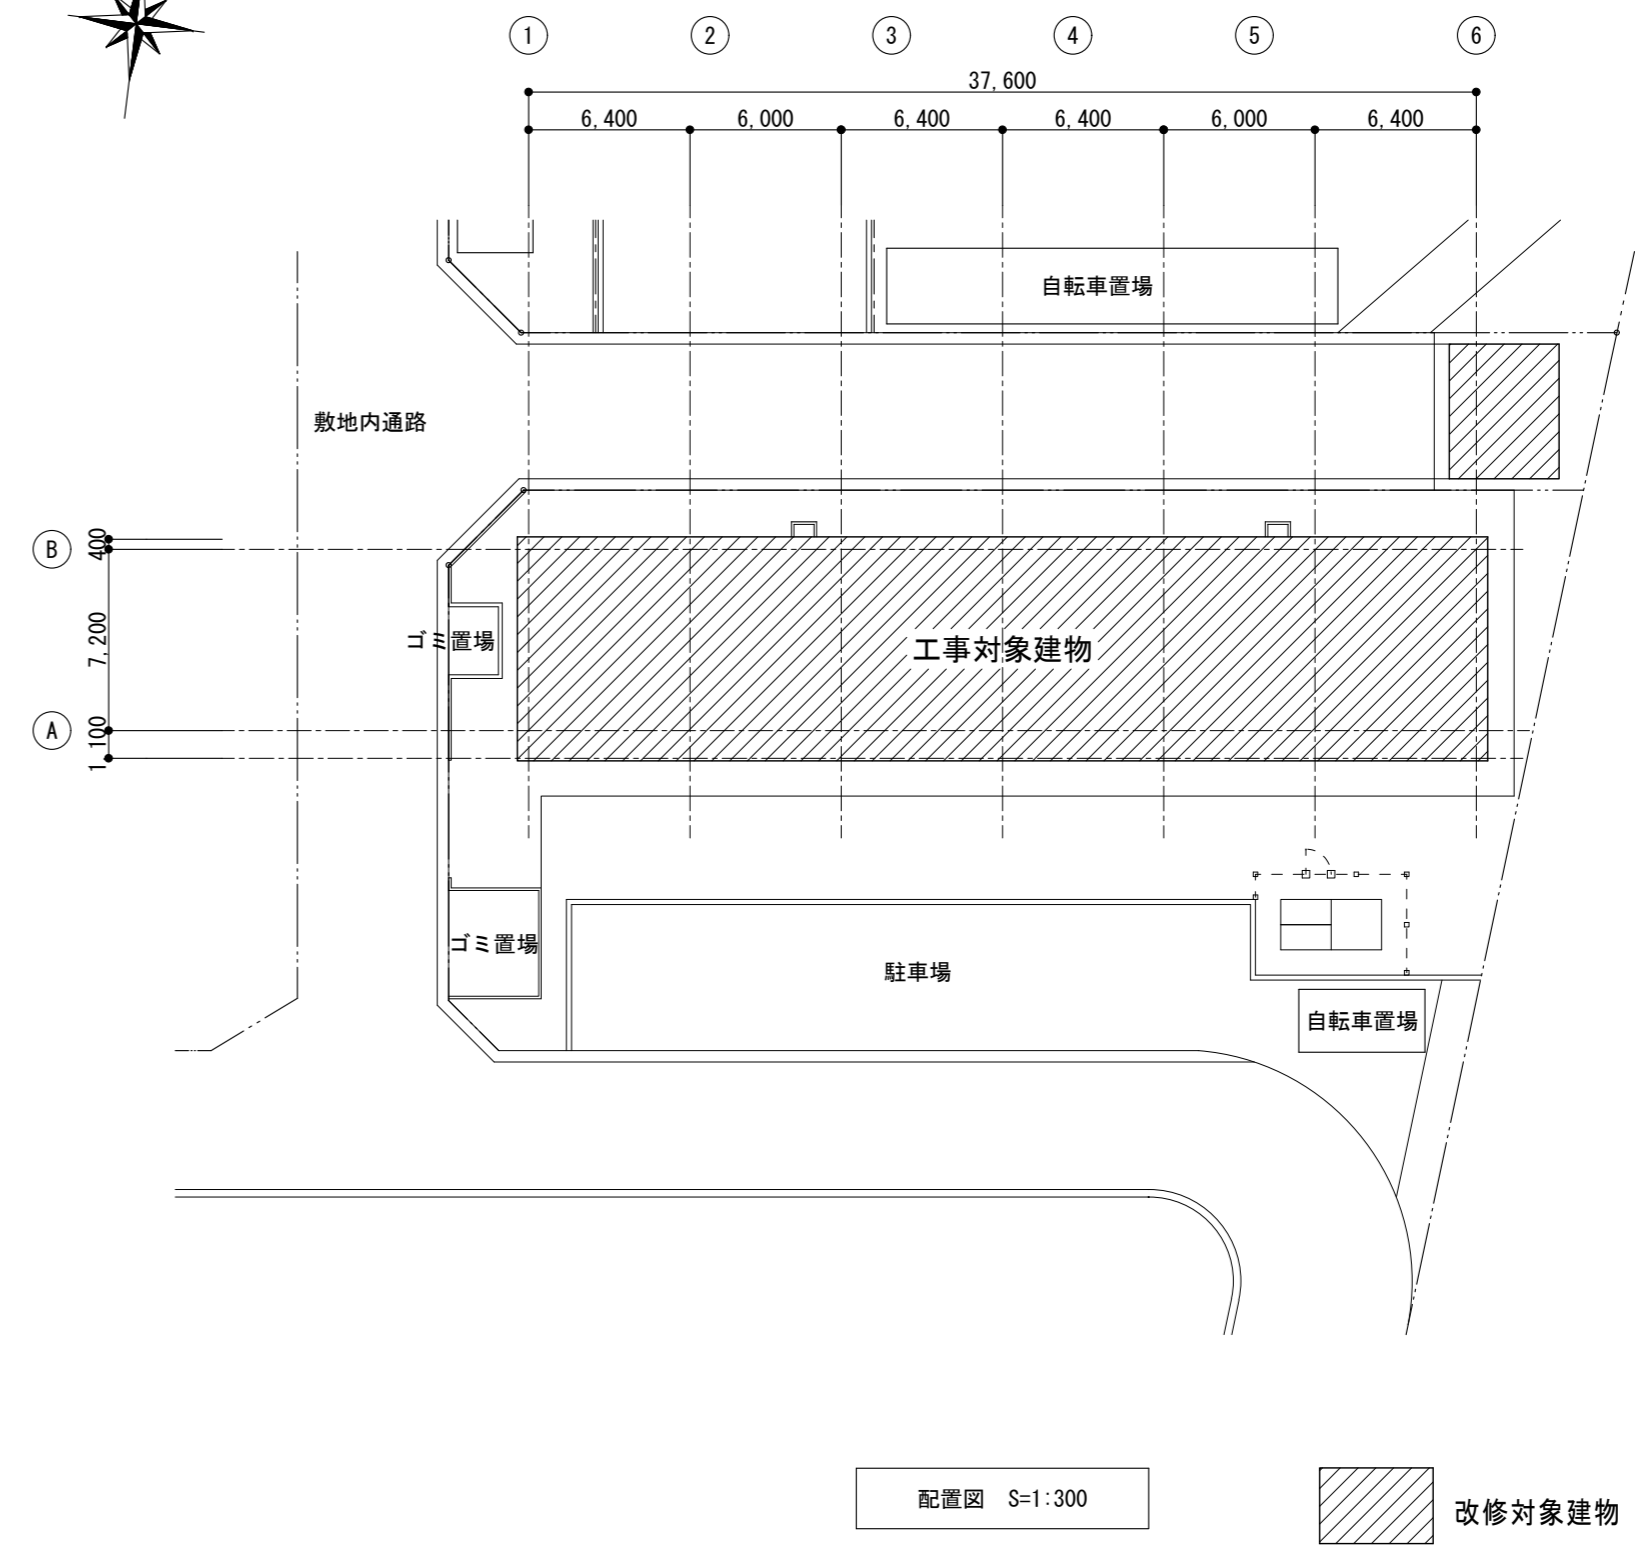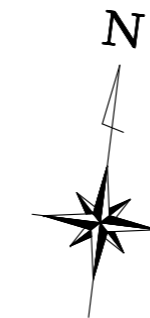


工事名称	林野庁東営舎2号棟給水設備改修工事		
図面名称	設計概要・案内図・配置図		
農林水産省林野庁国有林野部管理課	A2縮尺	1:300	
福利厚生室施設営繕班宿舎第2係	図面番号	A-04 ( 14 枚の内)	


高架水槽基礎詳細図 S=1:20

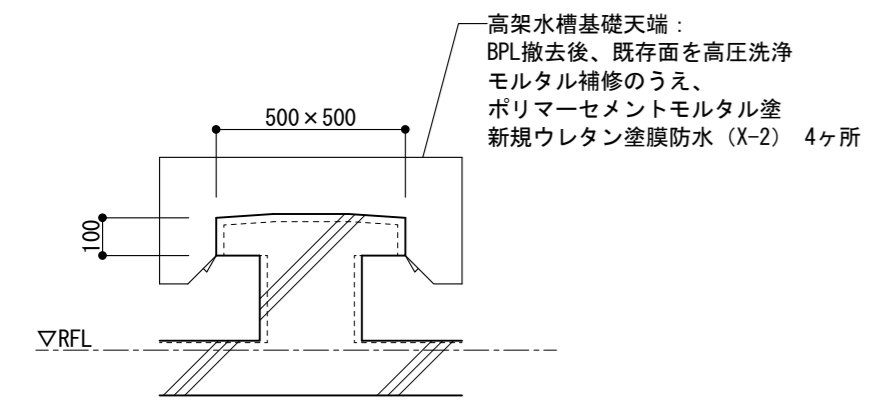

配管基礎撤去図 S=1:20

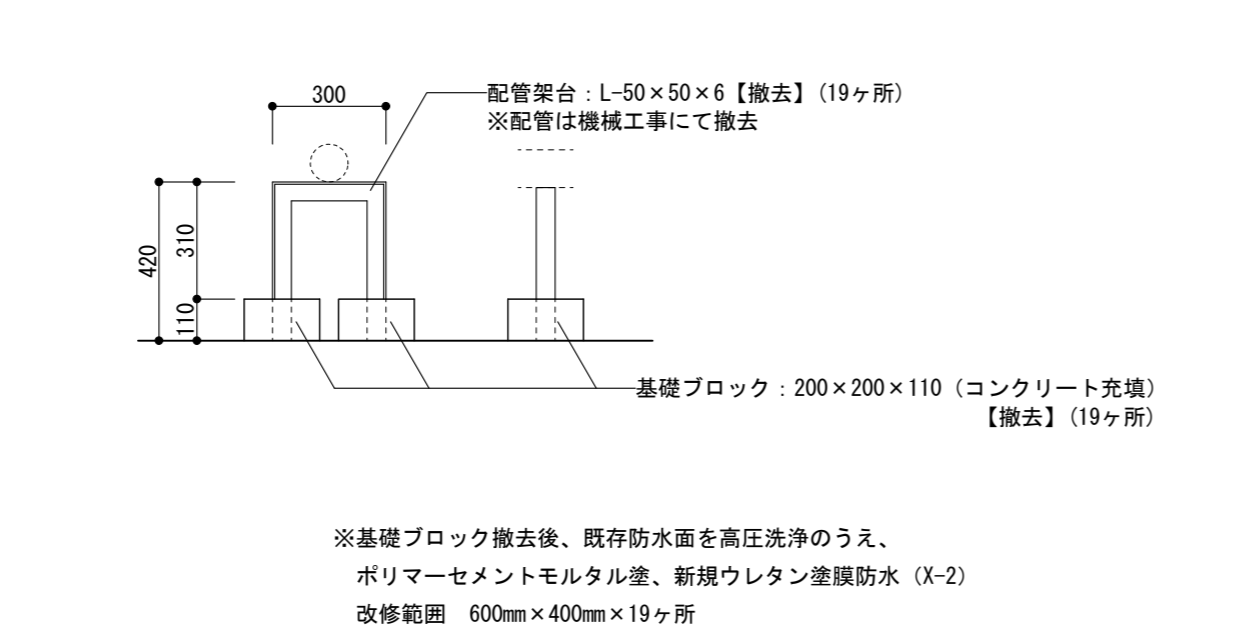


高架水槽架台撤去詳細図 S=1:50

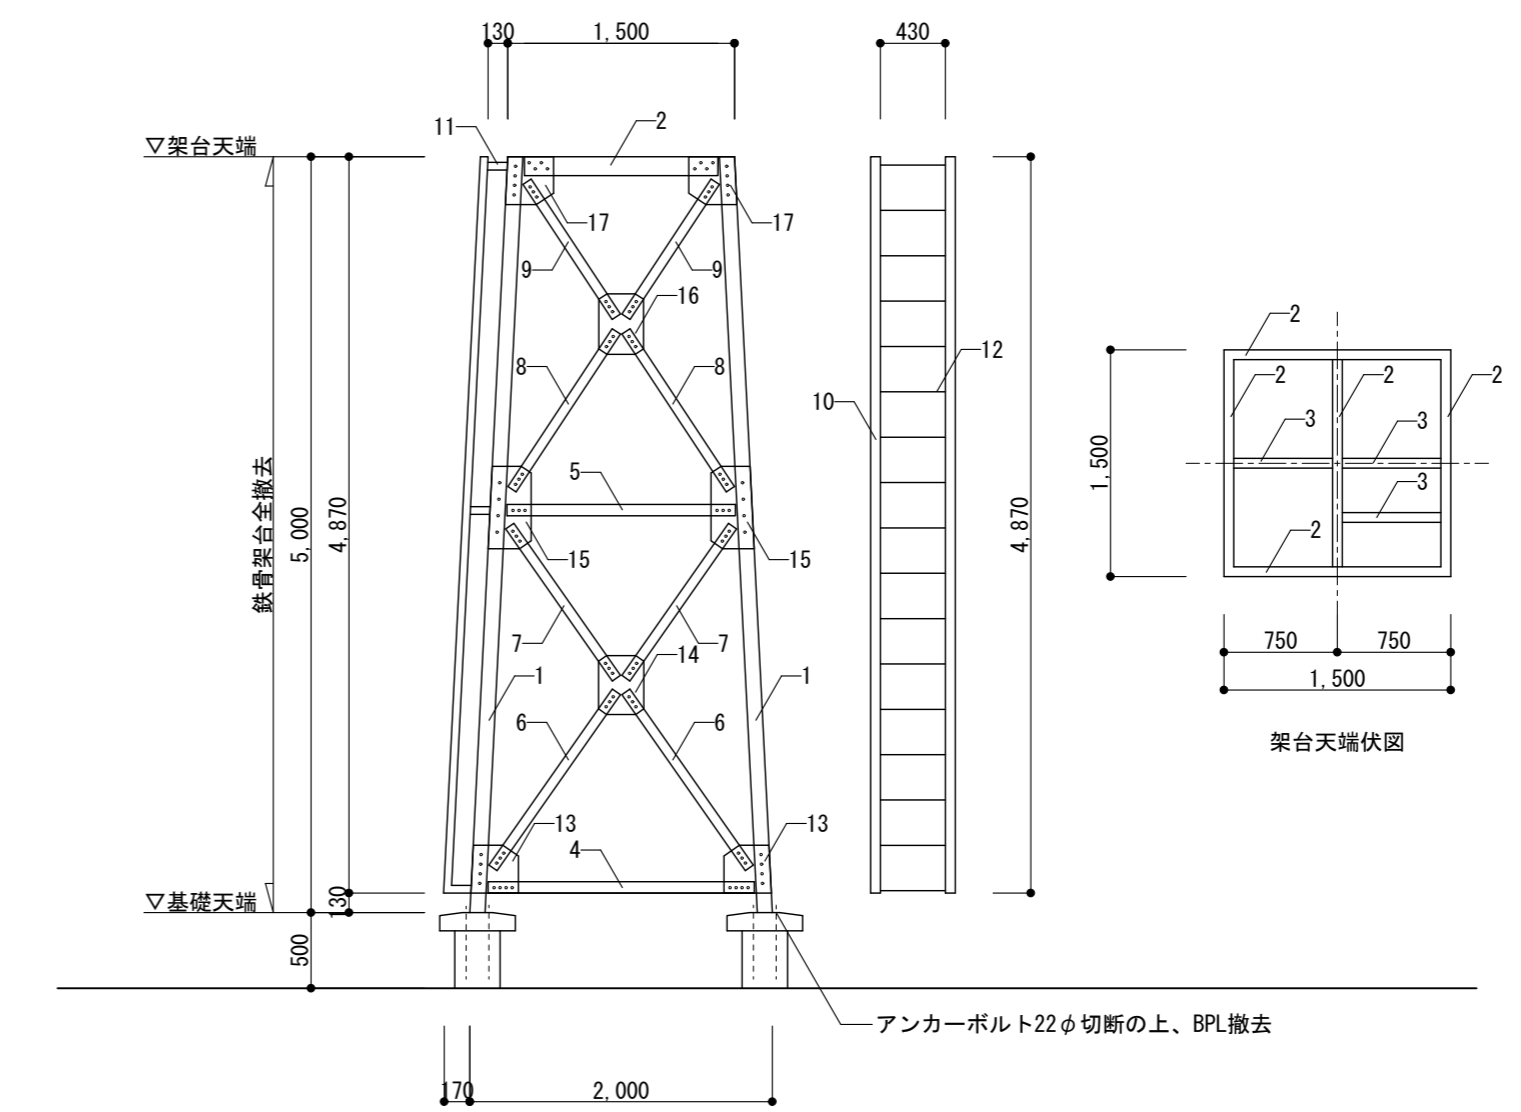


●高架水槽架台 部材一覧

【鉛直部材】	
1. L-100×100×7	L=5,010mm 4本
【水平部材】	
2. [-125×65×6×8	L=1,500mm 5本
3. [-125×65×6×8	L= 750mm 3本
4. L- 75×75×6	L=2,100mm 4本
5. L- 75×75×6	L=1,510mm 4本
【斜材】	
6. L- 65×65×6	L=1,430mm 8本
7. L- 65×65×6	L=1,230mm 8本
8. L- 65×65×6	L=1,260mm 8本
9. L- 65×65×6	L=1,070mm 8本
【タラップ】	
10. L- 65×65×6	L=4,870mm 2本
11. L- 65×65×6	L= 130mm 6本
12. 19φ	L= 430mm 17本
【プレート類】	
13. PL-9 320×320	8枚
14. PL-6 300×390	4枚
15. PL-9 285×550	8枚
16. PL-6 295×400	4枚
17. PL-9 320×320	8枚
18. BPL-12 200×200	4枚


ポンプ室平面図 (撤去) S=1:100

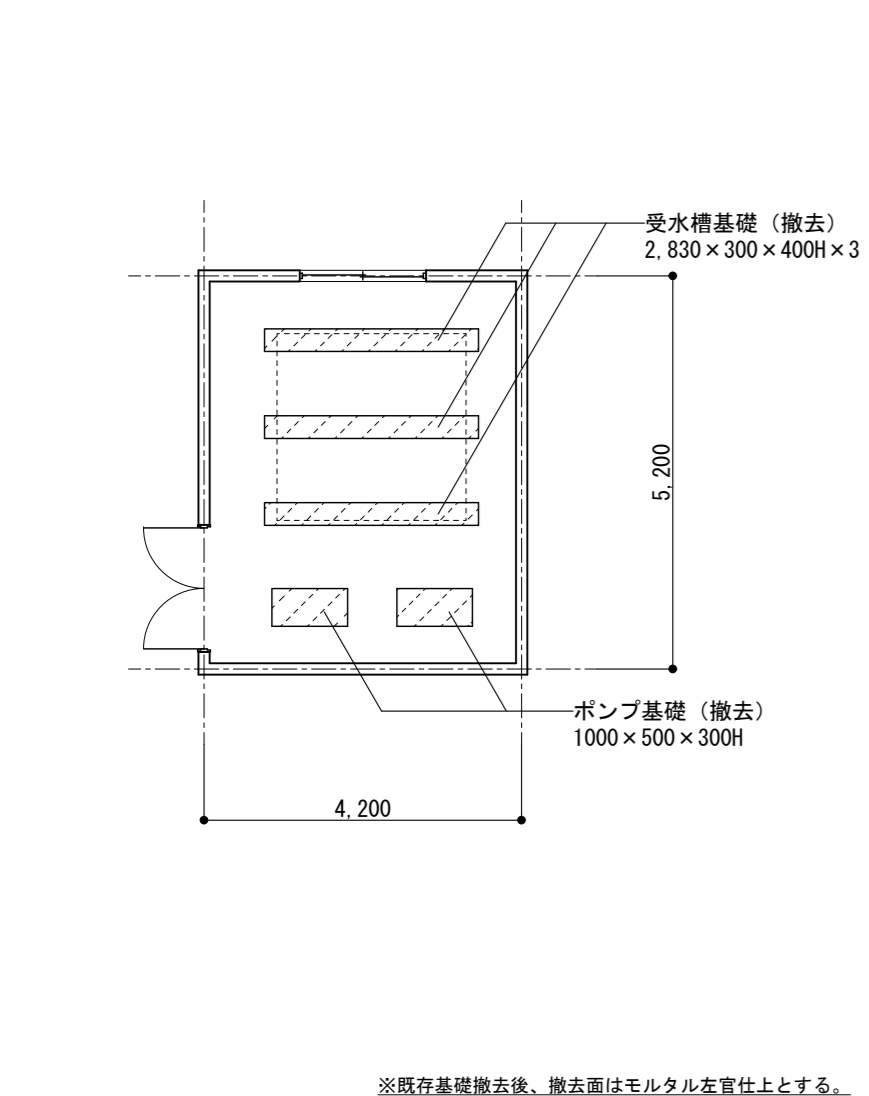


受水槽基礎詳細図 (撤去) S=1:30

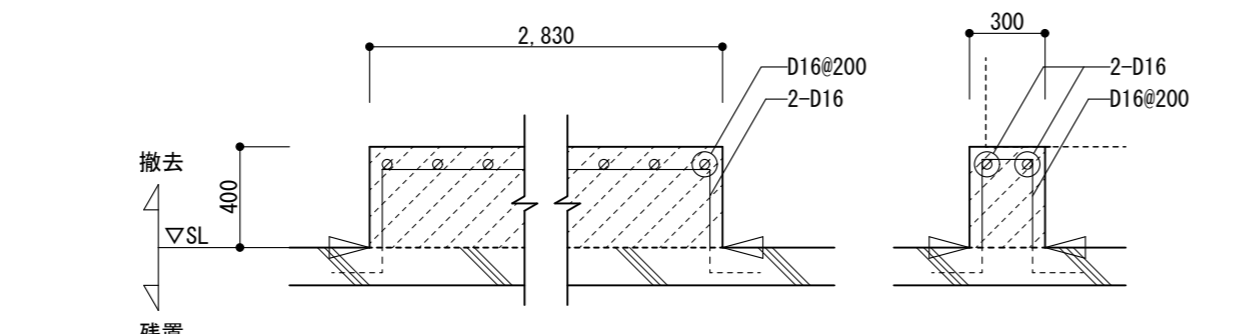


ポンプ基礎詳細図 (撤去) S=1:30

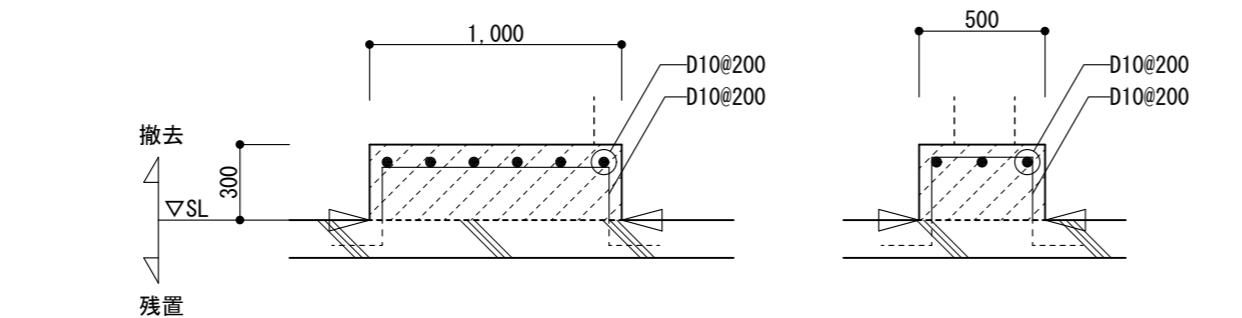

ポンプ室平面図 (新設) S=1:100

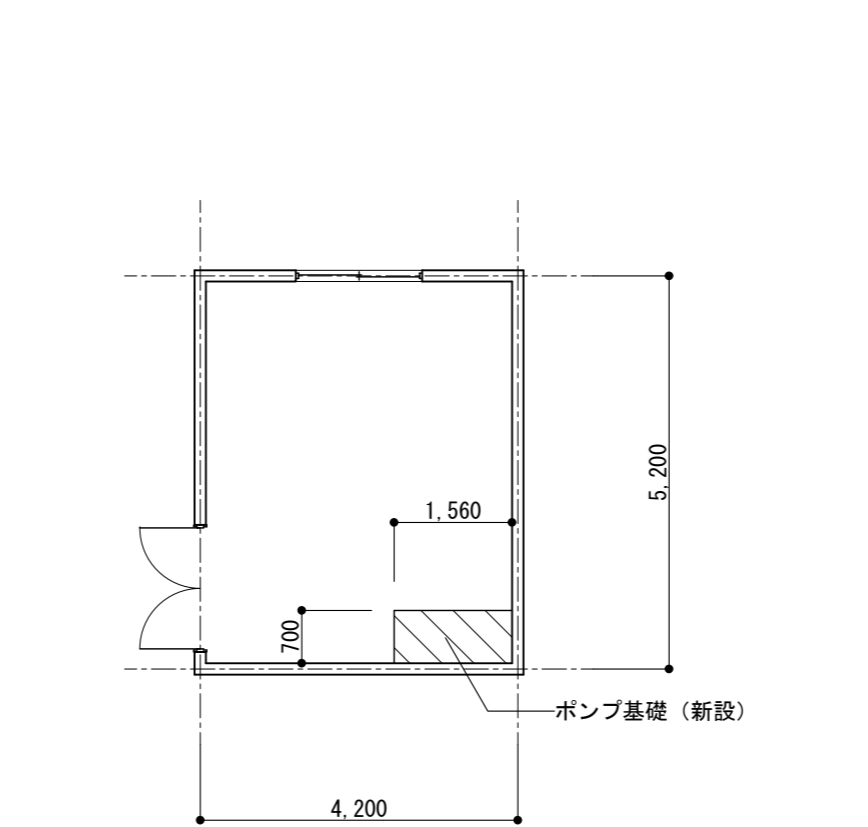

ポンプ基礎詳細図 (新設) S=1:30



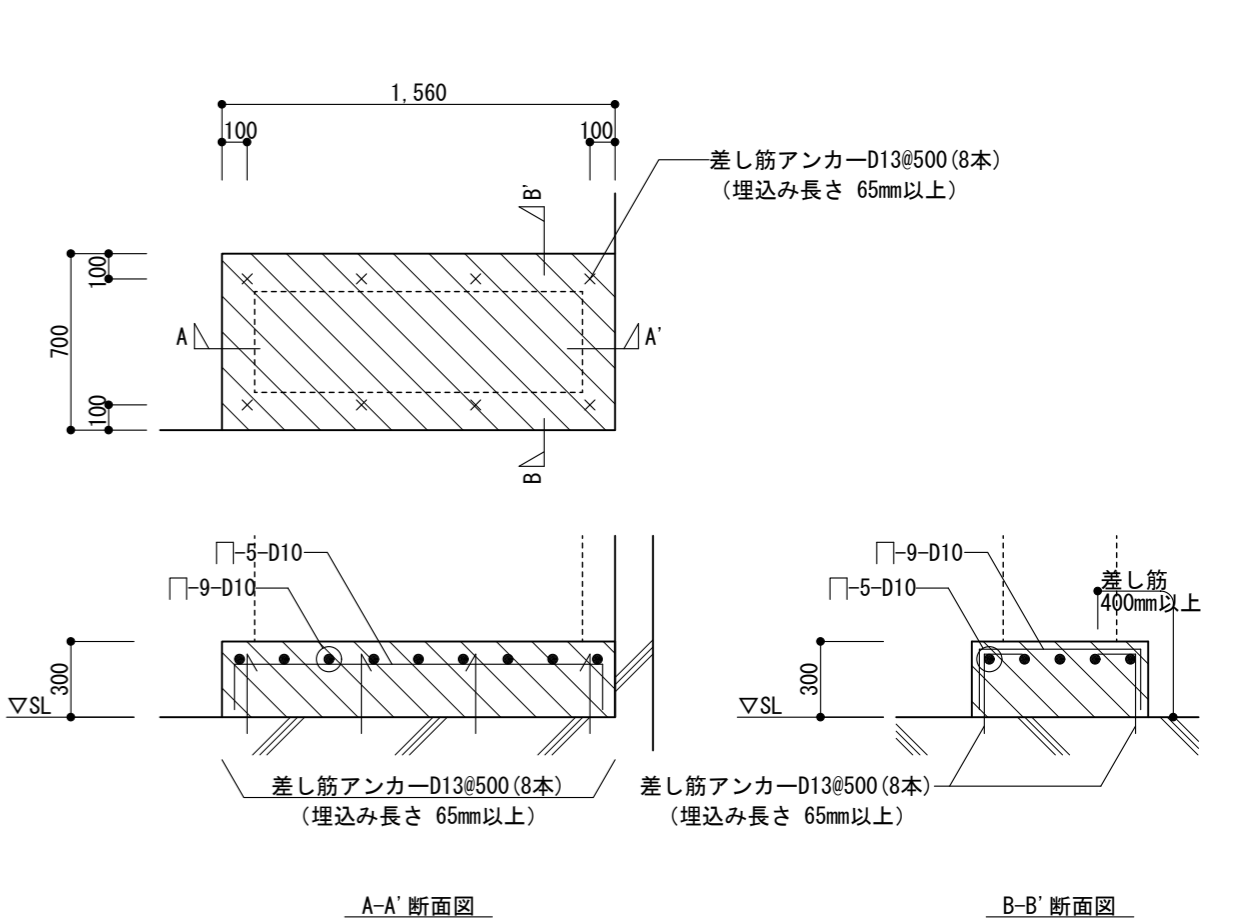


※既存コンクリート部との接合面については、既存コンクリート面を目荒しとし、コンクリート打設前に充分水湿しを行う。


※使用材料 新設鉄筋：D16以下 SD295A、D19以上 SD345

※使用材料 新設コンクリート強度 $f_c=18N/mm^2$


工事名称	林野庁東営宿舎2号棟給水設備改修工事		
図面名称	部分詳細図		
農林水産省林野庁国有林野部管理課	A2縮尺	1:20, 1:30	
福利厚生室施設営繕班宿舎第2係	図面番号	1:50, 1:100	A-05 (14枚の内)

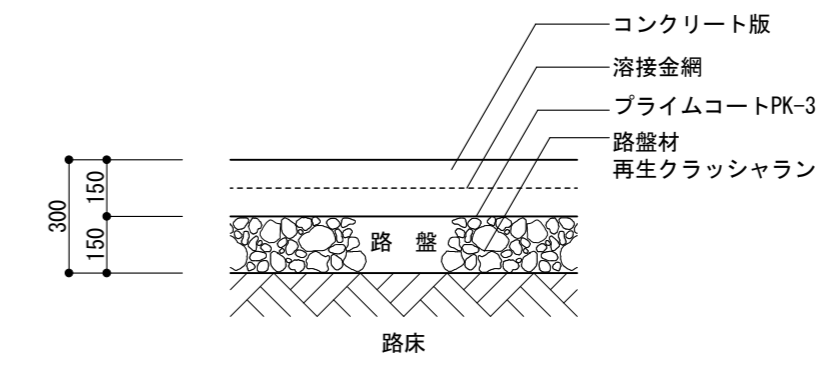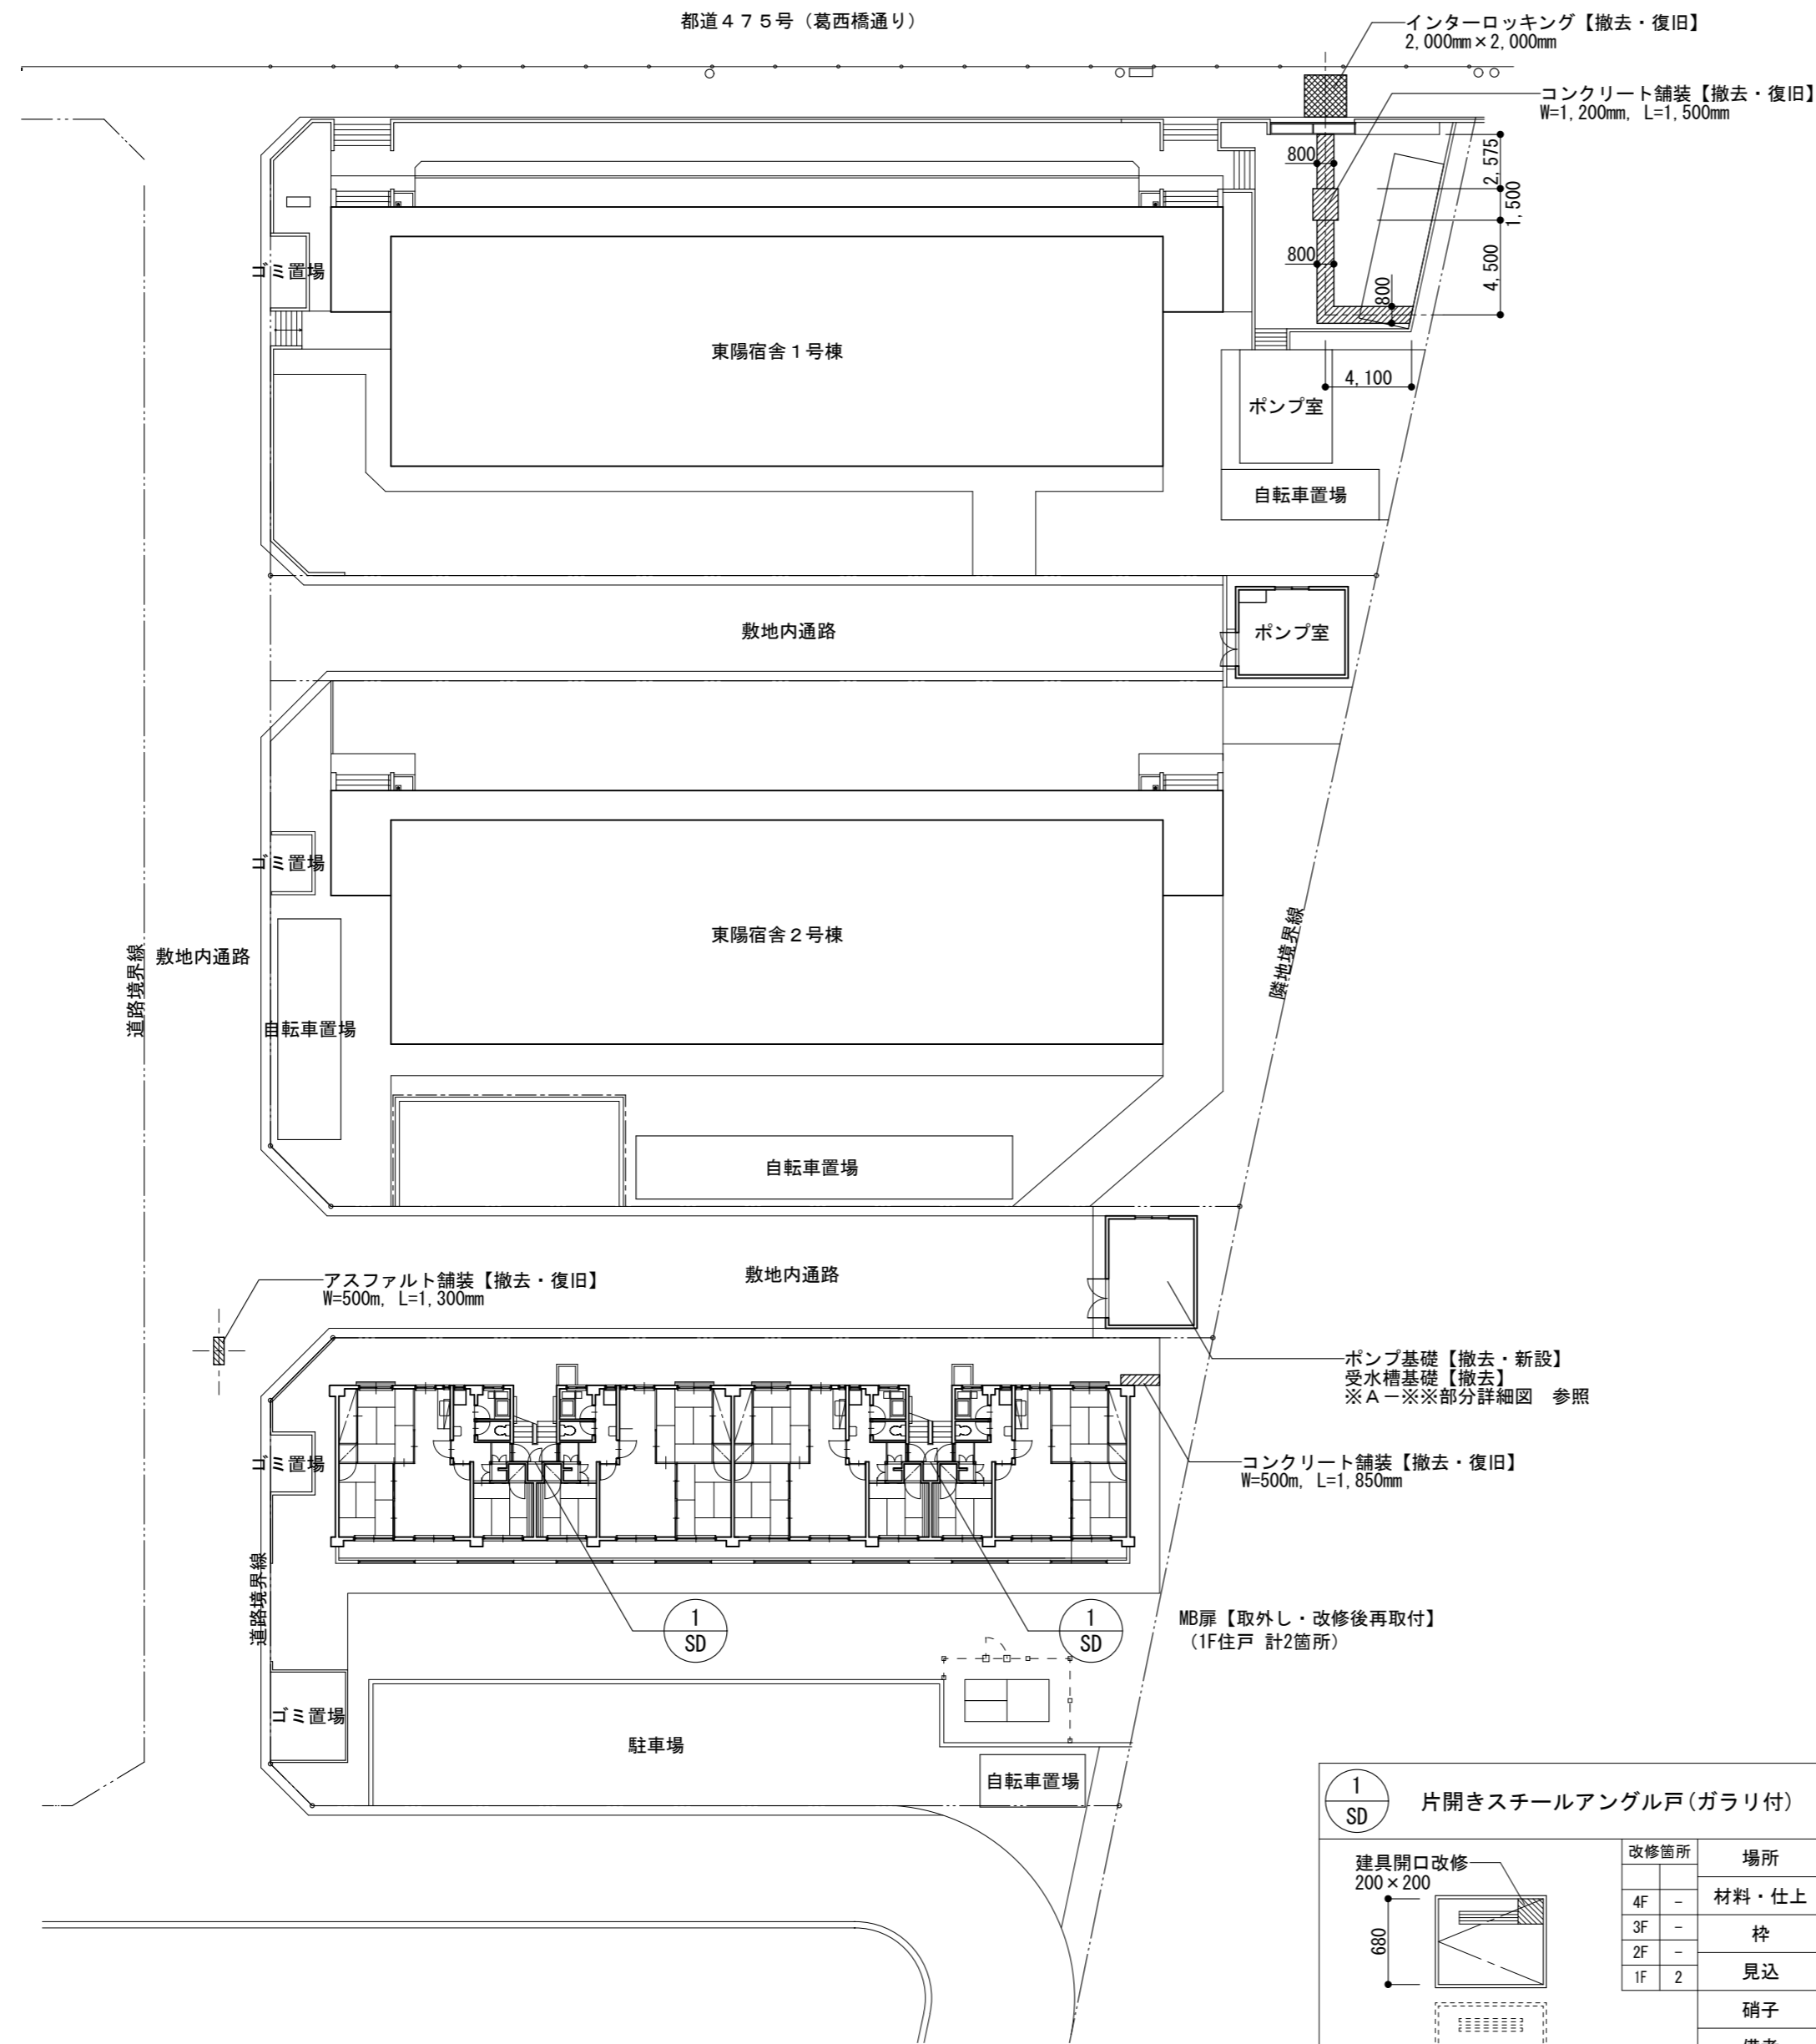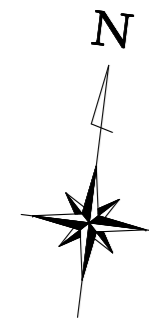

コンクリート舗装撤詳細図【撤去・復旧】 S=1:20

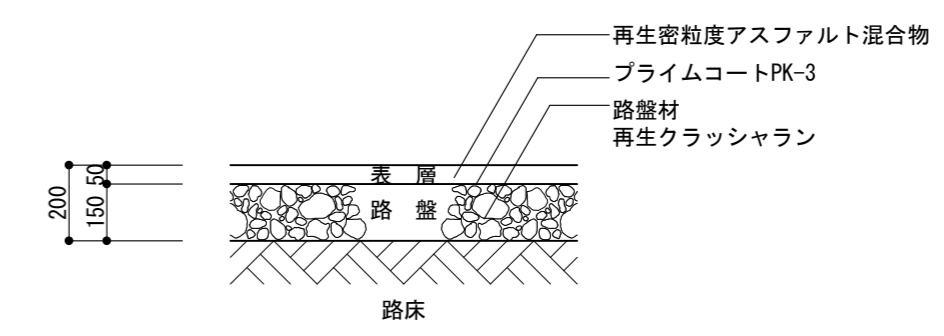

アスファルト舗装詳細図【撤去・復旧】 S=1:20

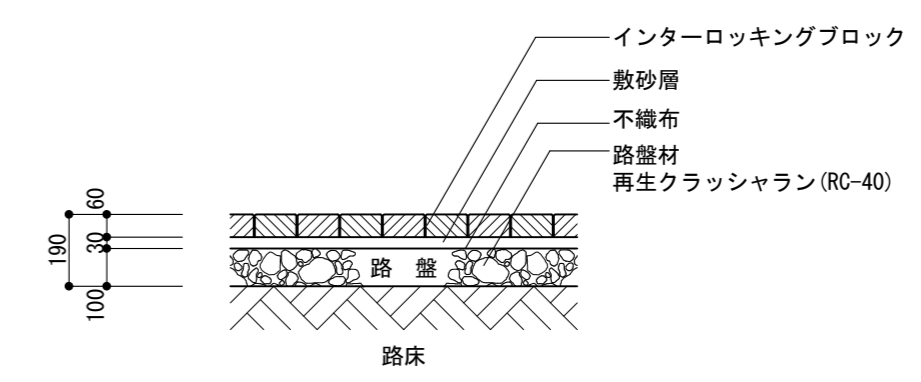

インターロッキングブロック舗装詳細図【撤去・復旧】 S=1:20

外構図 S=1:300

1 SD 片開きスチールアングル戸(ガラリ付)

建具開口改修  
200×200

680

830




改修箇所	場所	MB扉
4F -	材料・仕上	スチール・OP
3F -	枠	スチール
2F -	見込	L-35×35×3 肉-1.6 OP(文字書入)
1F 2	硝子	
	備考	丁番 SUS304(102×3) 各2ヶ 取手(ステンレス) 各1ヶ  建具上部開口改修 ※建具取外し、再取付を含む

【凡例】

	コンクリート舗装【撤去・復旧】
	アスファルト舗装【撤去・復旧】
	インターロッキングブロック舗装【撤去・復旧】

※コンクリート、アスファルト舗装撤去範囲は、全周カッター切りにて撤去すること。


工事名称	林野庁東営宿舎2号棟給水設備改修工事		
図面名称	外構図		
農林水産省林野庁国有林野部管理課	A2縮尺	1:20, 1:300	
福利厚生室施設管理課宿舎第2係	図面番号	A-06 (14枚の内)	

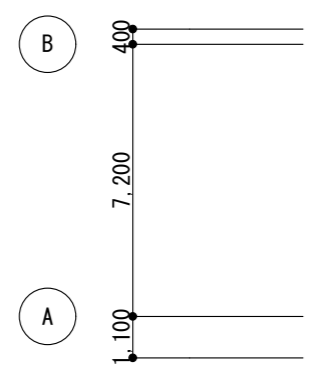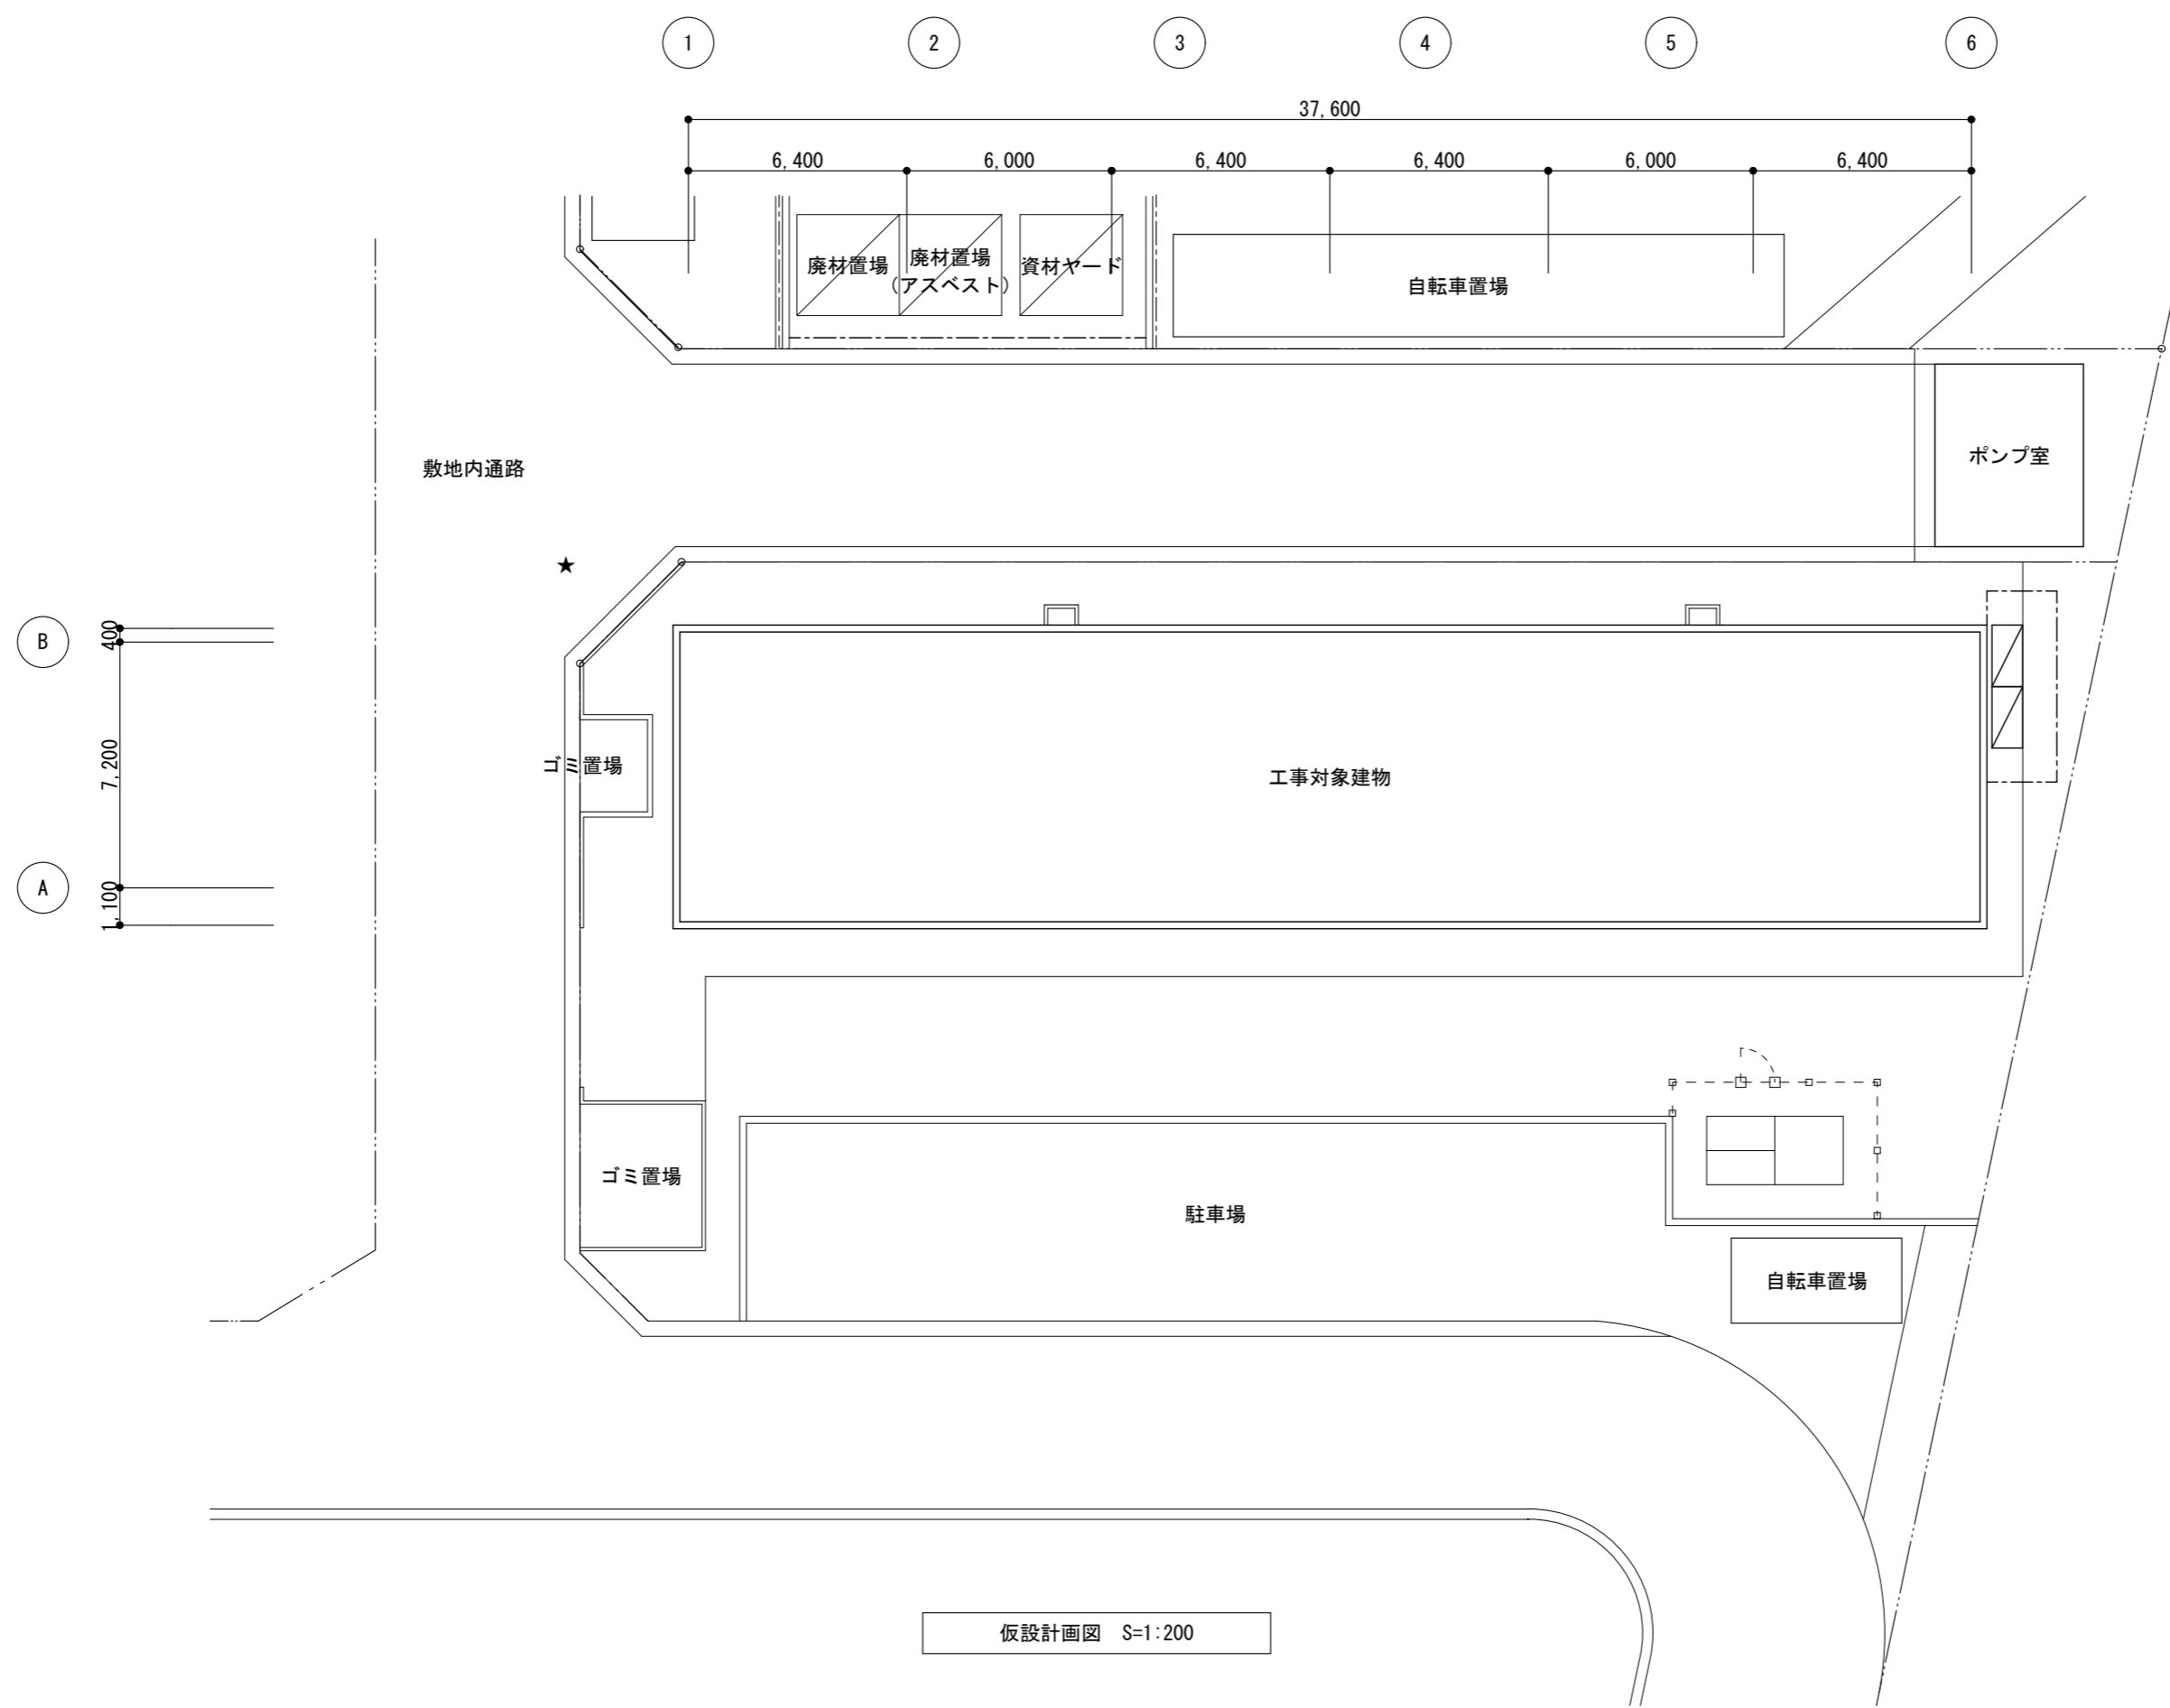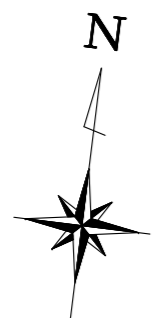

仮設計画図 S=1:200

■凡例

表示	内容
	枠組足場 W1800×D900×h1700 (1200)
★	ガードマン (スポット)
---	A型バリケード・カラーコーン

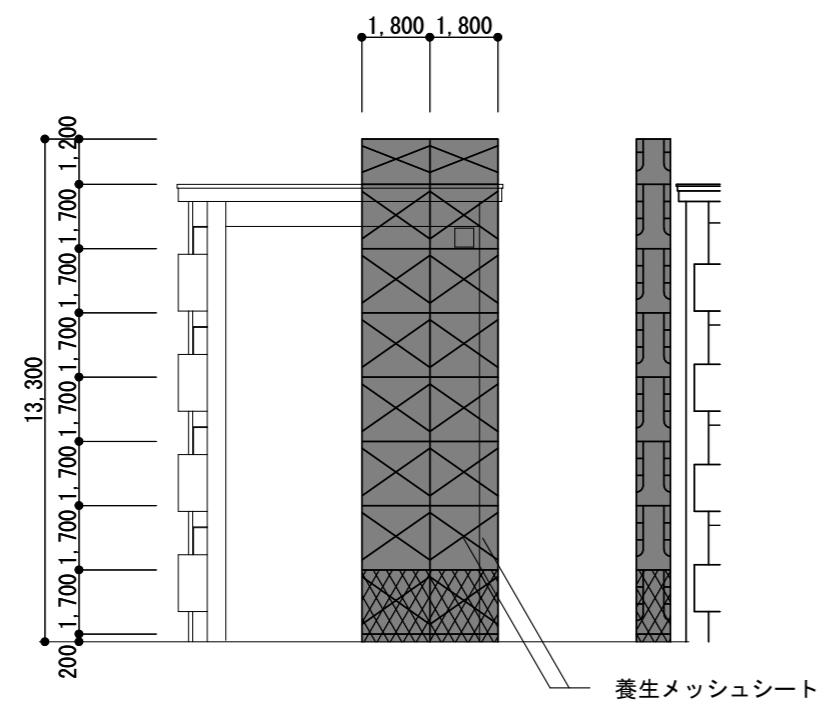

枠組足場 S=1:200

■凡例

表示	内容
	養生メッシュシート
	養生金網

■留意事項

- ・足場・工事用仮囲い等の設置にあたっては監督職員と十分に打合せを行う事とする。また、仮設図等に明記された以外においても安全管理上必要と認められた場合は、速やかに対応する事。
- ・作業通路、施設内は常に整理・整頓を心掛ける事とする。
- ・工事車輛や作業者の出入時は、ガードマンの誘導に従い住民や近隣住人等に十分注意して横断する事。
- ・安全管理は確実にを行う事。
- ・道路使用時は各所管庁へ届出する事。
- ・撤去した不定形耐火材、繊維強化セメント板等の廃棄物を現場で一時保管するときは、常に湿潤状態にして全体をシート等で覆うなど、石綿が飛散しないような措置を講ずること。
- ・一時保管場所は一定の場所を指定し、見やすい位置に掲示板を設置すること。
- ・一時保管場所は管理責任者が管理すること。
- ・産業廃棄物の許可業者(収集運搬・処分)に処理を委託する。委託契約の際には非飛散性アスベスト廃棄物であることを明記すること。
- ・「非飛散性アスベスト廃棄物」を運搬するときは、他の廃棄物と混載せず、産業廃棄物の処理施設に直送する。
- ・「非飛散性アスベスト廃棄物」搬出に際しては「建設系廃棄物マニフェスト」を使用し、「産業廃棄物の種類」欄の余白に「非飛散性アスベスト廃棄物」である旨を記載し、作業所(工事事務所等)で所定の帳票を保管する。

■既存壁・床の養生について

共用部	既存部分 (床)	ビニルシート等
	既存部分 (壁)	コーナガード

- ・既存家具等の養生 ビニルシート等
  - ・共用部及び専有部は上記の養生を行い、工事完了時には養生撤去の上、備品の復旧を行う事。
  - ・使用前の現状確認を十分に行い、事前に破損等の確認を行うこと。確認後は写真報告を監理者、発注者に行った上で養生を着手すること。
  - ・養生不十分による汚れ、破損が認められた場合、請負者で清掃及び修繕を行うこと。
- ※工事完了後に上記が確認された場合の追加、清算は行わないものとする。

工事名称	林野庁東営舎2号棟給水設備改修工事		
図面名称	仮設計画図		
農林水産省林野庁国有林野部管理課	A 2縮尺	1 : 200	
福利厚生室施設営繕班宿舎第2係	図面番号	A-07 ( 14 枚の内)	

# 電気設備工事特記仕様書

工事名 林野庁東営宿舍2号棟 給水設備改修工事 (電気設備工事)

工事場所 東京都江東区東陽6-2-19

工事期間 令和 年( 年) 月 日 ~ 令和 年( 年) 月 日

建築概要 構造 S 造 ・ O R C 造 ・ S R C 造 ・ ( 造)  
階数 地上( 4 )階 地下( )階  
建築面積 (\*, \*\*\*) m<sup>2</sup> 延床面積 (\*, \*\*, \*\*\*) m<sup>2</sup>

図面枚数 ( 3 ) 枚

別途工事  建築工事  機械設備工事 ・ ガス設備工事 ・ 植栽工事

工事概要及び工事範囲 給水設備改修工事に伴う、電気設備工事一式

## 一般共通事項 ●印のついたものを本工事に適用する。ただし、●印がない場合は※印を適用する。

- 本工事は図面・本特記仕様書及び電気設備技術基準・国土交通省大臣官房官庁営繕部監修公共建築工事標準仕様書(電気設備工事編)〔最新版〕及び公共建築改修工事標準仕様書(電気設備工事編)〔最新版〕(以下、標準仕様書という)・内線規程関係規則に準拠して完全に施工する。
- 受注者は工事目的及び工事材料等について、火災保険及び第三者に対する損害保険をかけること。また工事期間中、受注者の責任において労災保険に加入し、その費用は受注者の負担とする。
- 工事仕様の優先順位は、次のとおりとする。 ①質疑回答書 ②現場説明書 ③本特記仕様書 ④図面 ⑤標準仕様書
- 工事に関する電力会社・保安協会・消防署等その他官公署への手続きは全て受注者が迅速に代行し、費用は受注者の負担とする。なお、控えとして1部を申請先の官公署等の受印のうえ、監督員に提出すること。
- 工事着工にあたり工事責任者を定め、実工程表及び使用材料の製作者一覧表を提出すること。また、内訳明細書を作成し提出すること。内訳明細書の部数は監督員の指示による。
- 工事施工前に施工図・製作図を作成し、監督員の承諾を受けた後、工事等に着工する。また、機器の現場搬入までに工場試験成績書を提出すること。
- 工事進捗については連絡・打合わせを円滑に行い他工事との取り合いは監督員の指示に従い他業者と協調し、完全に施工すること。
- 図面・仕様上の納まり又は取合いによって生じた軽微な変更及び構造・外観上その他の理由により当然と認められるものは、監督員の指示によって施工する。この場合の請負代金額は増減しない。また、施工上既設建築物との取合い等で既存の配管障害物及びボックス等の移設が生じたときは、その移設も本工事に含むものとし、請負代金額の増減はしない。
- 工事期間中は掘削部、落下物等に対して仮設養生に万全を期すること。
- 工事用水については、構内既存の施設を ※利用できない。 ○利用できる。
1. 工事用電力及び電灯については、構内既存の施設を ※利用できない。 ○利用できる。
2. 発生材の処理について  
※構外搬出適正処理とする。  
再生資源の利用の促進に関する法律、廃棄物の処理及び清掃に関する法律、その他関係法令等によるほか、建設物副産物適正処理推進要項に従い適正に処理し、産業廃棄物処理関係書類を提出すること。  
○建築工事特記仕様書による。
3. 工事期間中は、週間工程表・月間工程表を提出すること。
4. 工事写真は、工事着工前・工事中・完成時・事故発生時及び監督員の指示する場所を撮影し提出する。カラーサービス版とし、写真、ネガまたはデータ(CD-R等)各1部を整理して提出すること。  
・工事写真の撮り方(最新版)設備編 (国土交通省大臣官房官庁営繕部監修)
5. 完成図提出は、次のとおりとする。  
A3版2ツ折り製本 ※ 2冊 ○ ( ) 冊 及びCADデータ(CD-R等)…JWW, SFX(またはDXF), PDF, その他任意のCAD形式 ○建築工事特記仕様書による。

6. 受検必要書類  
完成図・工事月報・工事日誌・工事写真・主要材料納入検査報告書・変更工事報告書・主要材料製作所一覧表・各種試験成績書・諸官庁の検査済証(届出控共)・機器保証書(1年を超えるもの)・取扱説明書・機器完成図・産業廃棄物処理関係書類・再生資源利用計画書及び実施書・再生資源利用促進計画書及び実施書  
その他監督員の指示するもの)
7. 工事完成引渡し後、施工上の欠陥あるいは使用材料の不良により生じた破損及び故障箇所は直ちに無償で修理すること。ただし、契約書等で保証期間等を明記のものはそれに従う。
8. その他、建築工事の下請けの場合は建築工事特記仕様書による。


## 特記事項

- 特記無きものは、耐熱性ポリエチレン絶縁電線(EM電線)を使用し、次の色別によるものとする。(接地線は緑または黄標示)(低圧三相3線式-赤・白・青 低圧単相3線式-赤・白・黒)
- 特記なきものは、ポリエチレン絶縁耐燃性ポリエチレンシースケープル(EMケーブル)を使用し、電線の色別は特記事項1に準ずる。
- ボックスはすべて点検できるところに設ける。点検できない所に取付ける場合は点検口を設ける。
- 蛍光灯はHfインバーターとする。蛍光灯安定器は一般型定格出力とし、それ以外の場合は監督員と協議のこと。
- H F 1 6 W × 2、H F 3 2 W × 1、電池内蔵型H F 1 6 W × 1、その他3 k g以上の照明器具は呼び径9mm以上の吊りボルトで構造体より吊ること。  
ただし、二重天井に取付けるH F 1 6 W × 2以下及びホームライトはこの限りではない。
- アース端子付きの機器・盤等は、強電・弱電を問わずに全て接地を施すこと。
- 扉付の盤等は全て鍵付とする。また、名称板はアクリルエッチングとし、結線図をカードホルダーに入れる。
- 分電盤・動力盤及び受信機等を屋外及び水気・湿気のある場所に自立して設置するときはコンクリート台(厚さ100mm以上)を設けること。
- 屋外及び水気・湿気のある場所に取付ける器具・配線器具・盤及びボックス等は図面の記載のない場合も防水形(防湿形)とする。
- 配線器具のプレートは新金属又はステンレスプレートとする。
- 屋外に設置するプルボックスは、溶融亜鉛メッキ仕上げまたはステンレスとし、固定するための取付穴は内部とすることができる。なお、閉蓋用ビスについてはステンレス製の六角形+兼用溝とする。
- 接地工事については、図面の記載のない場合も適宜接地し、埋設標示板(真鍮製)を取付けること。
- はつり箇所等破損部は、完全に補修すること。
- E P S ・機械室・屋上以外の露出配管は、すべて塗装を行うこと。また、屋外の露出配管で塗装を行わない場合は厚鋼電線管(溶融亜鉛めっき)にすること。なお、本工事との取り合いにより影響を受ける既設露出配管・プルボックス等も、全て清掃し塗装を行うこと。
- 外壁面取付用ボルト類は、ステンレス製とする。


### ◆主要機材指定メーカー一覧表(または、監督員が同等以上と認めるもの)

電線、ケーブル	JIS、JCS、JCMAの規格品			配、分電盤類	内 外		日 東		パナソニック	
	JIS規格品				大 日	因 幡	下 平	河 村		
電線管及び付属品	神 保	東 芝	パナソニック	拡声機器	パナソニック		T O A		J V C	
配線器具	東 芝	パナソニック	三 菱	火災報知機器	ホーチキ	ニッタン	能 美	パナソニック		
照明器具	岩 崎	日 立								

工事名称	林野庁東営宿舍2号棟 給水設備改修工事		
図面名称	特記仕様書		
農林水産省林野庁国有林野部管理課	A 2縮尺	—	
福利厚生室施設営繕班宿舍第2係	図面番号	E-01( 14 枚の内)	

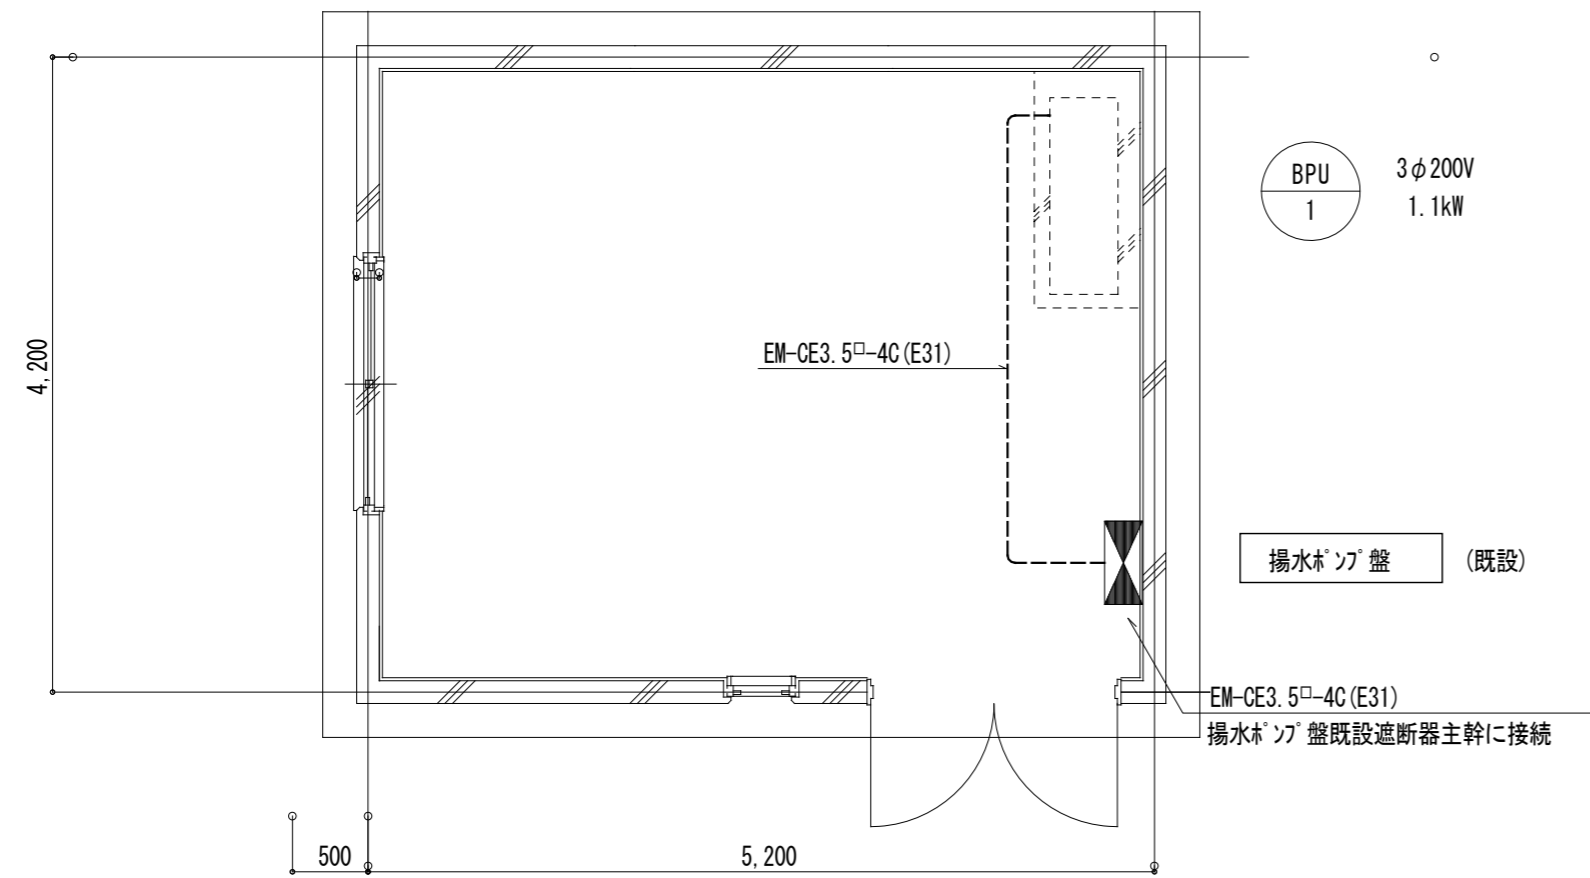

ポンプ室平面詳細図 (改修) S=1/50

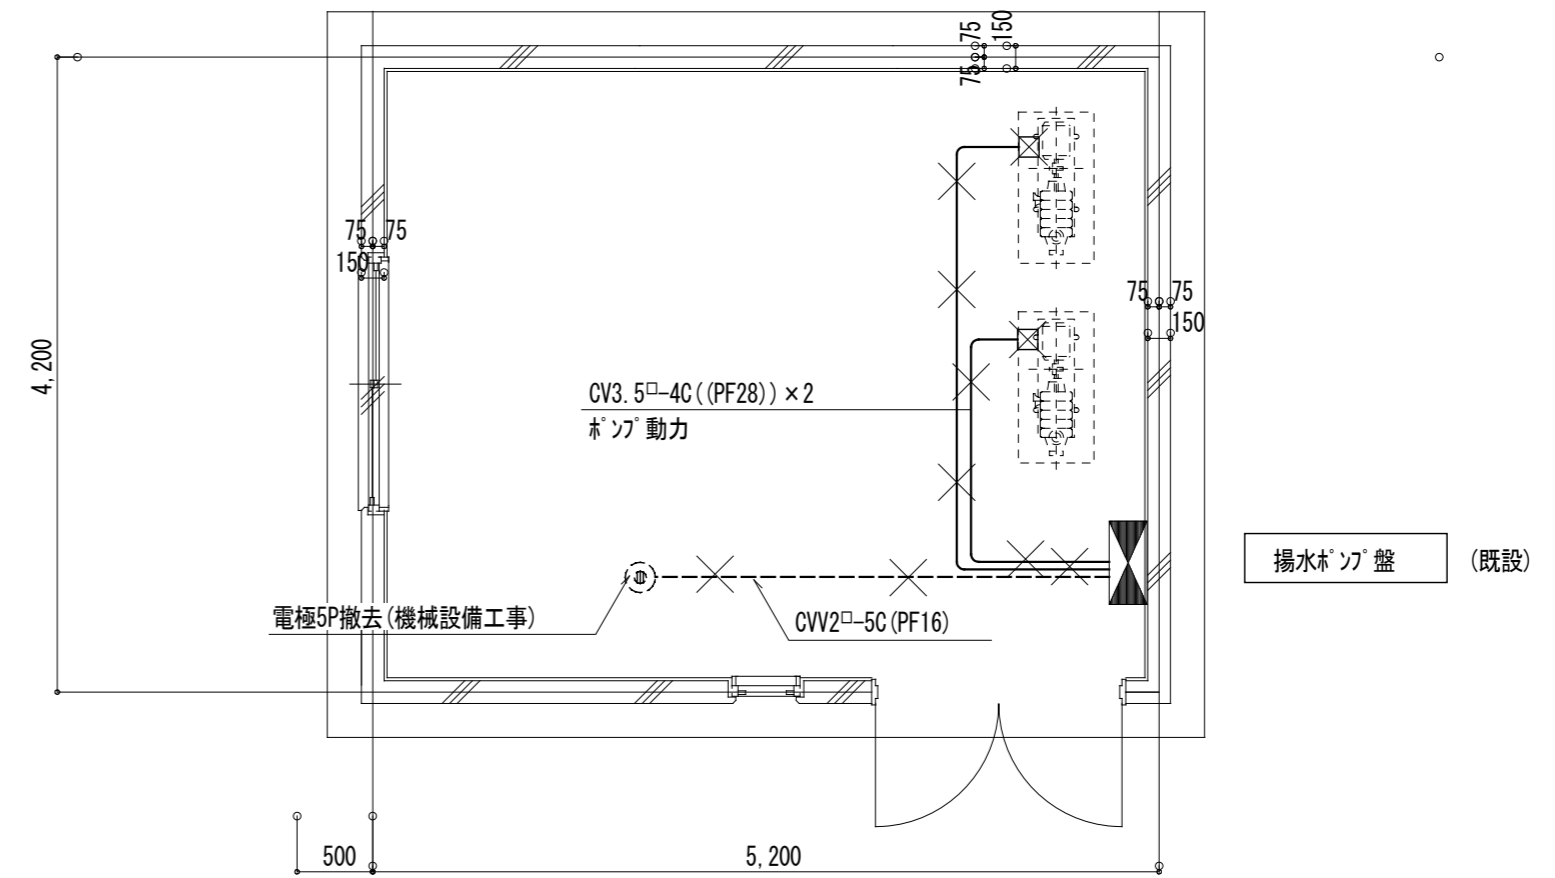


ポンプ室平面詳細図 (撤去) S=1/50


揚水ポンプ盤

(M)		主幹	3P 30AF/30AT	(既存再利用) 既存CV3.5sq切離し
(M)	(No1)	揚水ポンプ	3P 20AF/20AT	分岐ブレーカ撤去
(M)	(No2)	揚水ポンプ	3P 20AF/20AT	分岐ブレーカ撤去

凡例	記号	名称・仕様	備考
	☒	フルボックス	サイズは図示による
	(( ))	既設配管を示し、残置とする。	
	---	打込配管	
	----	露出配管	
	×	撤去を示す。	
<b>特記事項</b>			
1. 工事前に電力会社と事前協議を行い、必要な手続きを行うこと。			
2. 切替に伴う停電作業は、極力停電時間の短縮化を図った作業工程とすること。また、ポンプ切替作業中は旧揚水ポンプと新増圧ポンプの同時使用を可能とすること。			

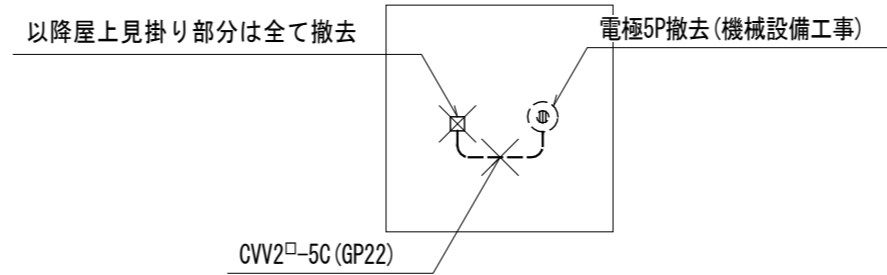

高架水槽廻り平面詳細図 (撤去)


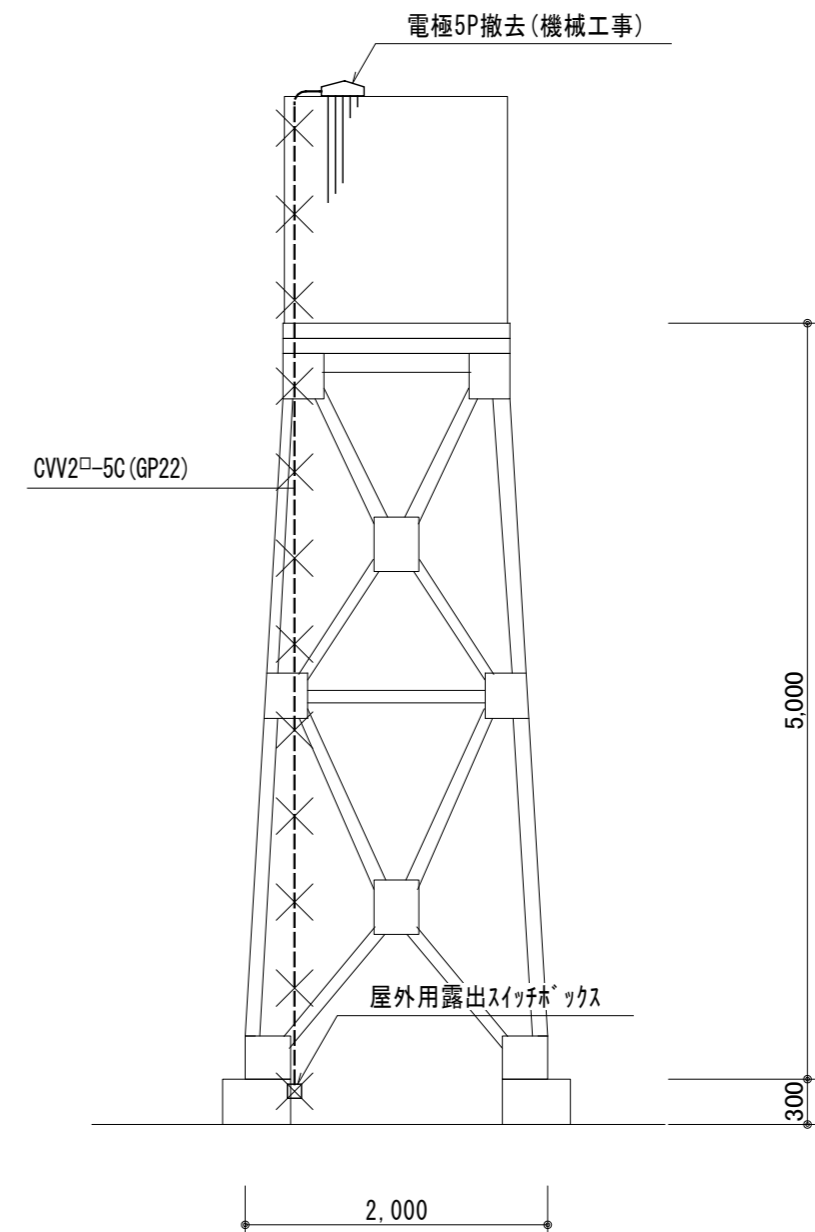


既設高架水槽廻り詳細図 1:50 (撤去)

工事名称	林野庁東営宿舎2号棟 給水設備改修工事		
図面名称	平面詳細図 (改修, 撤去)		
農林水産省林野庁国有林野部管理課	A2縮尺	1:50	
福利厚生室施設営繕班宿舎第2係	図面番号	E-02 (14枚の内)	






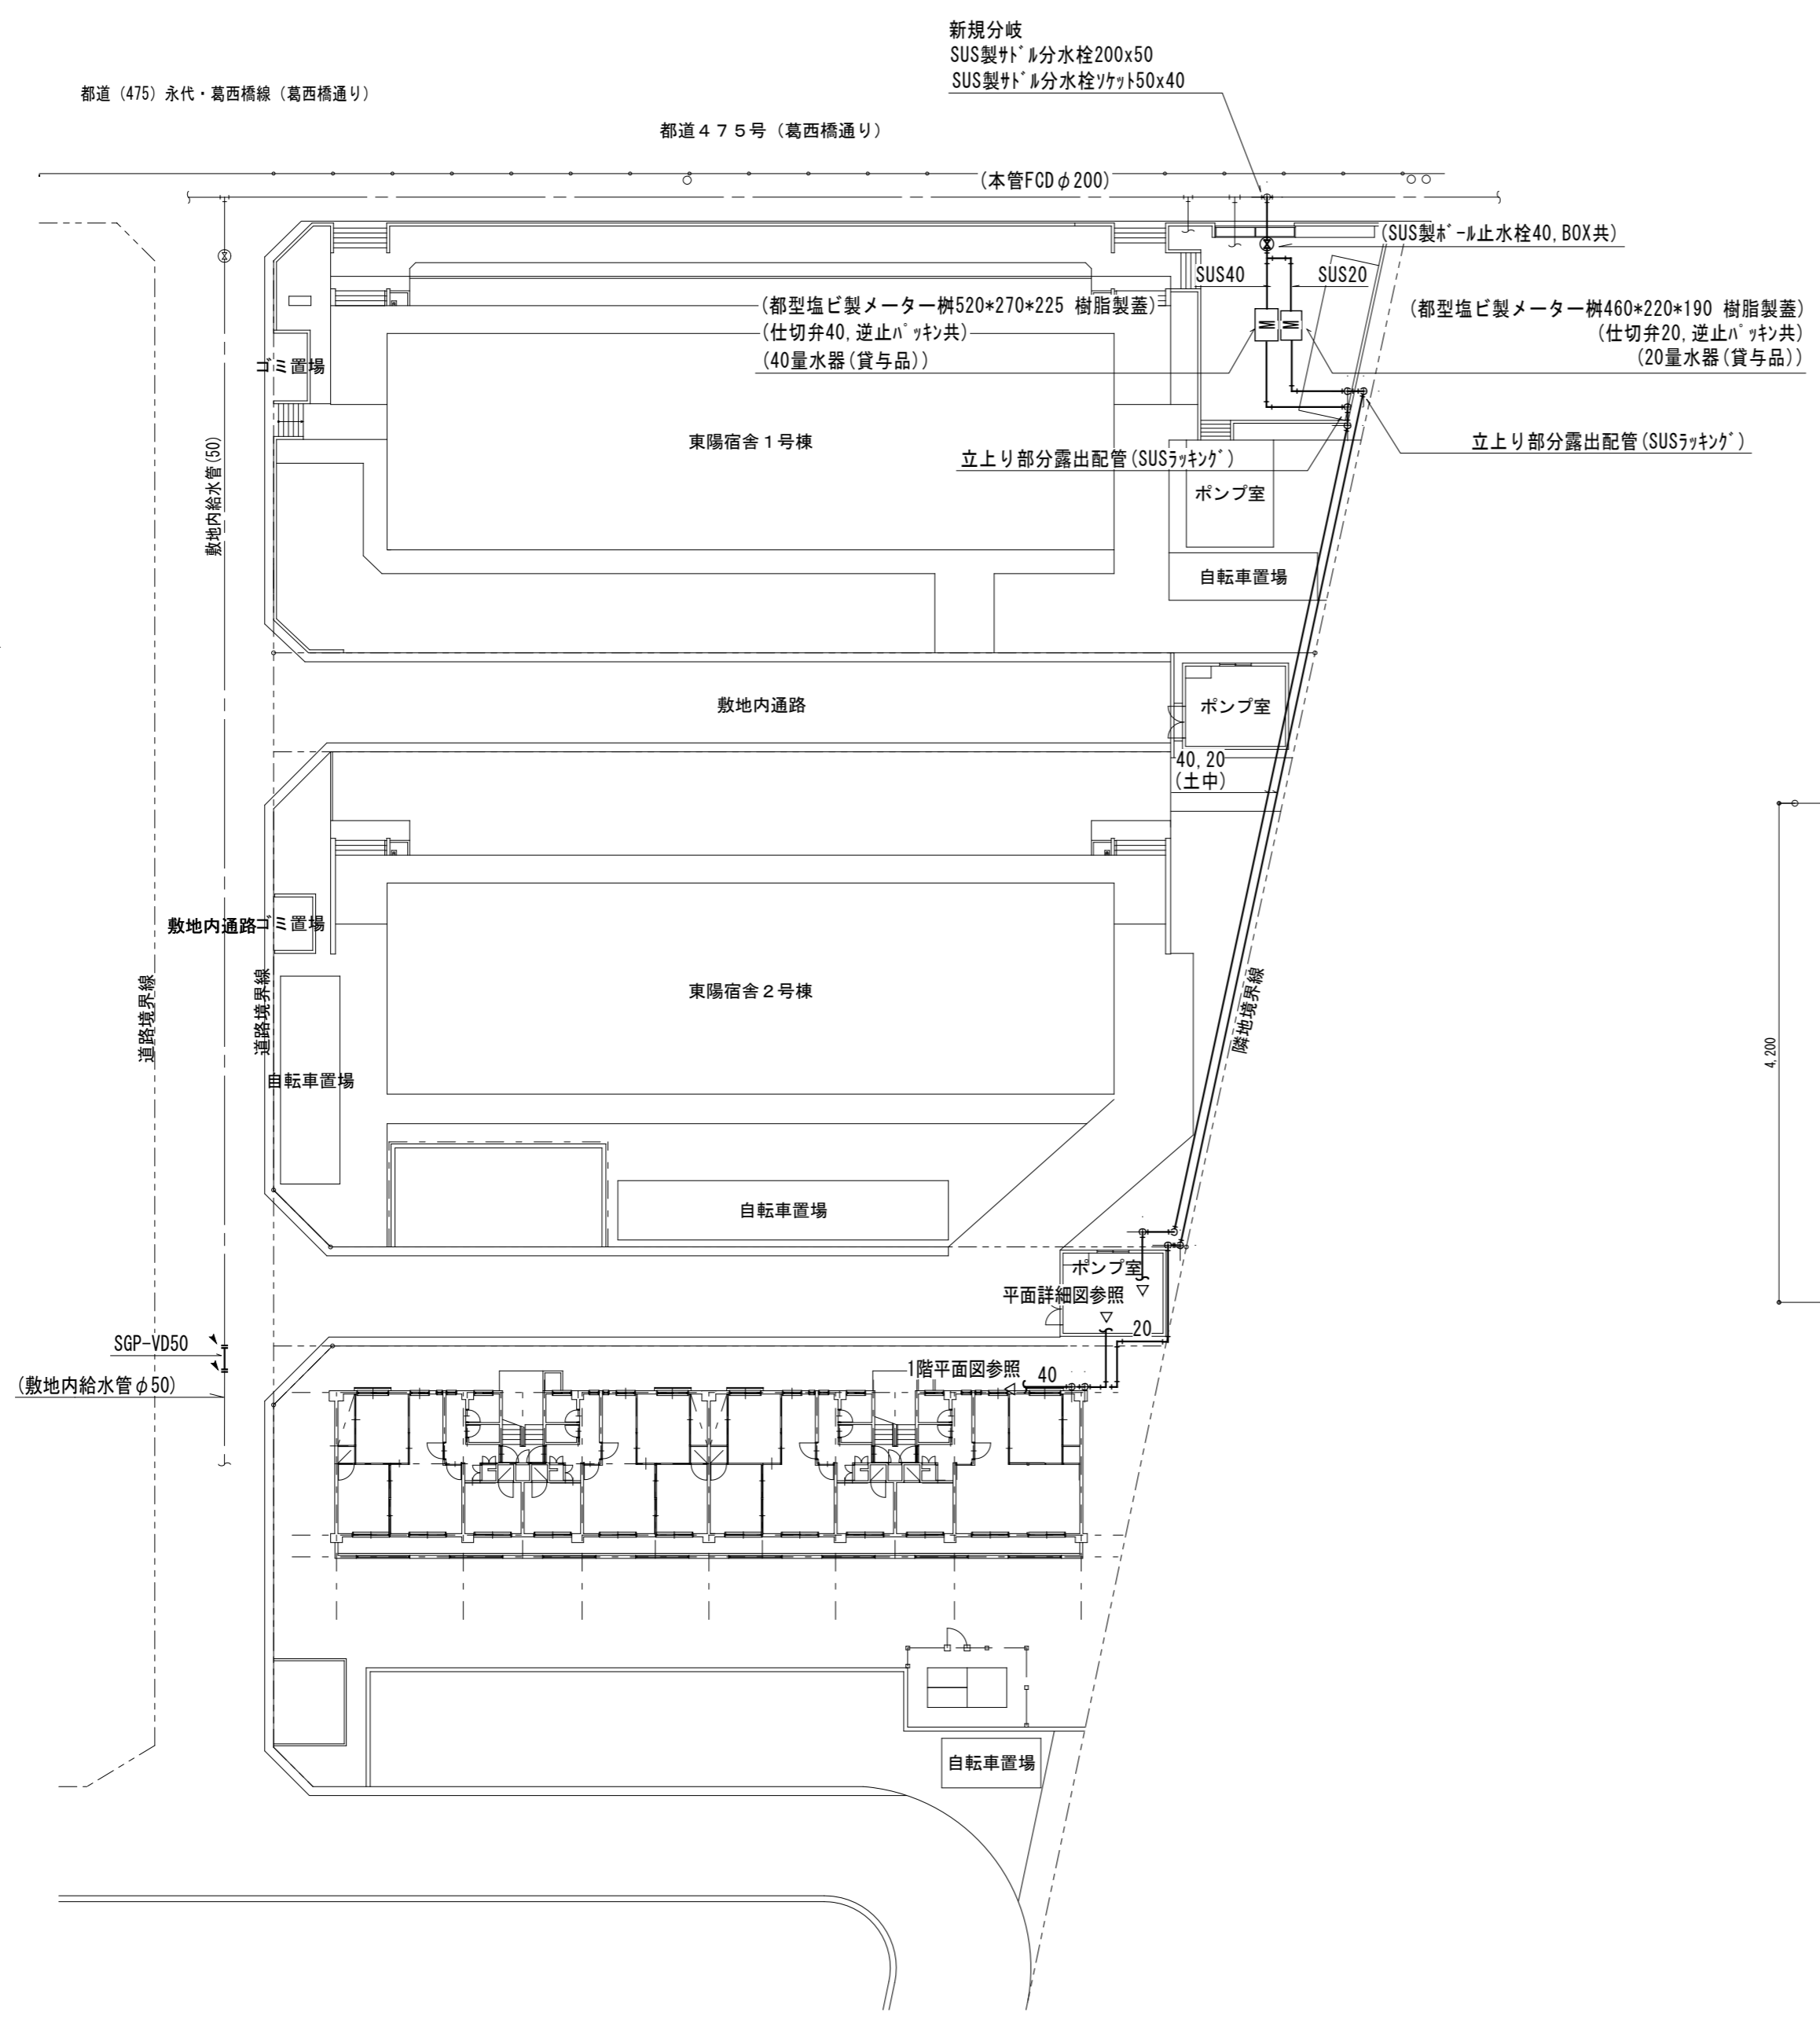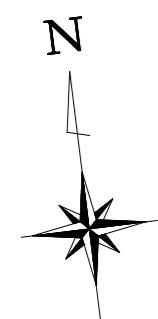

外構図 S=1:300


注記

1. 図中、点線および ( ) は工事対象外を示す。
2. 図中、▲ は既設配管との接続を示す
3. 図中、▨ は配管貫通部穴理の補修箇所を示す。既存の配筋切断を行わないよう事前にレントゲン検査を行うこと。
4. 給水方式変更に伴う申請、手続きは施工者にて行うこと。
5. 埋設配管部分の仕上げ撤去/復旧工事は既存表層に合わせ建築工事とすること。
6. 指定なき限り、都型指定品とすること。
7. 工事完了後の既存管水圧試験は水道局指示のもと行うこと。
8. 本管からの引込工事、審査及び検査等局納付金、道路許可申請に必要な費用は工事費用に見込むこと。

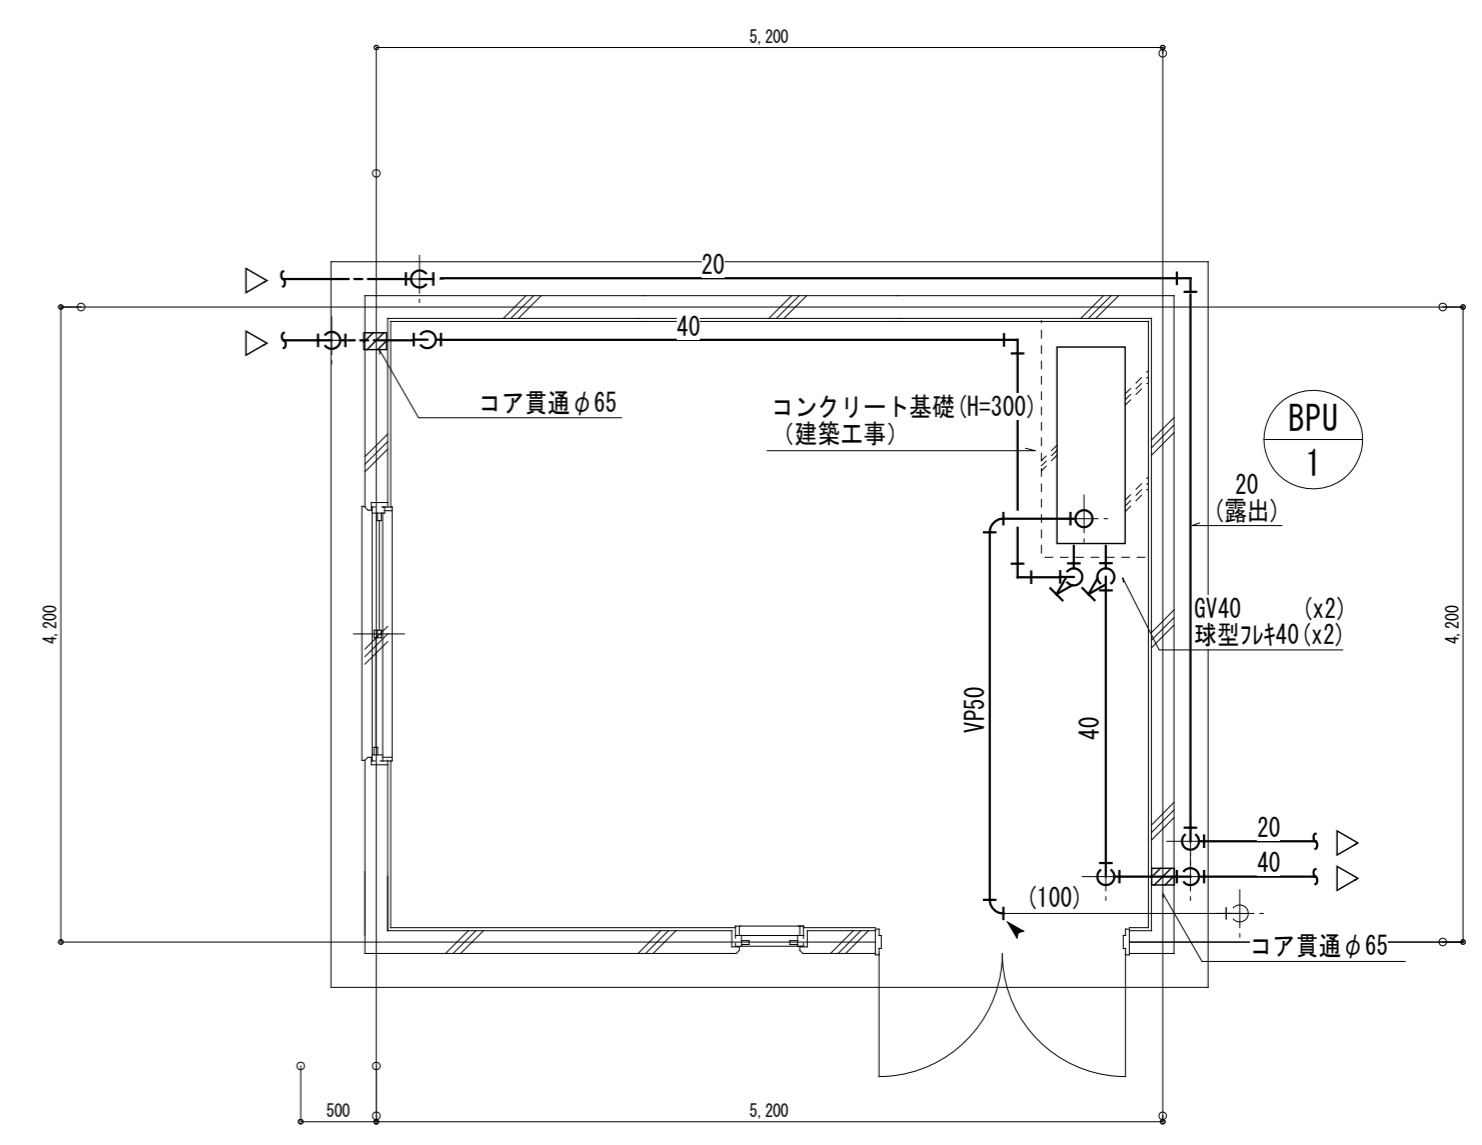


ポンプ室平面詳細図 S=1/50


工事名称	林野庁東営宿舎2号棟 給水設備改修工事		
図面名称	外構図		
農林水産省林野庁国有林野部管理課	A2縮尺	1:50, 1:300	
福利厚生室施設営繕班宿舎第2係	図面番号	M-02 ( 14 枚の内)	

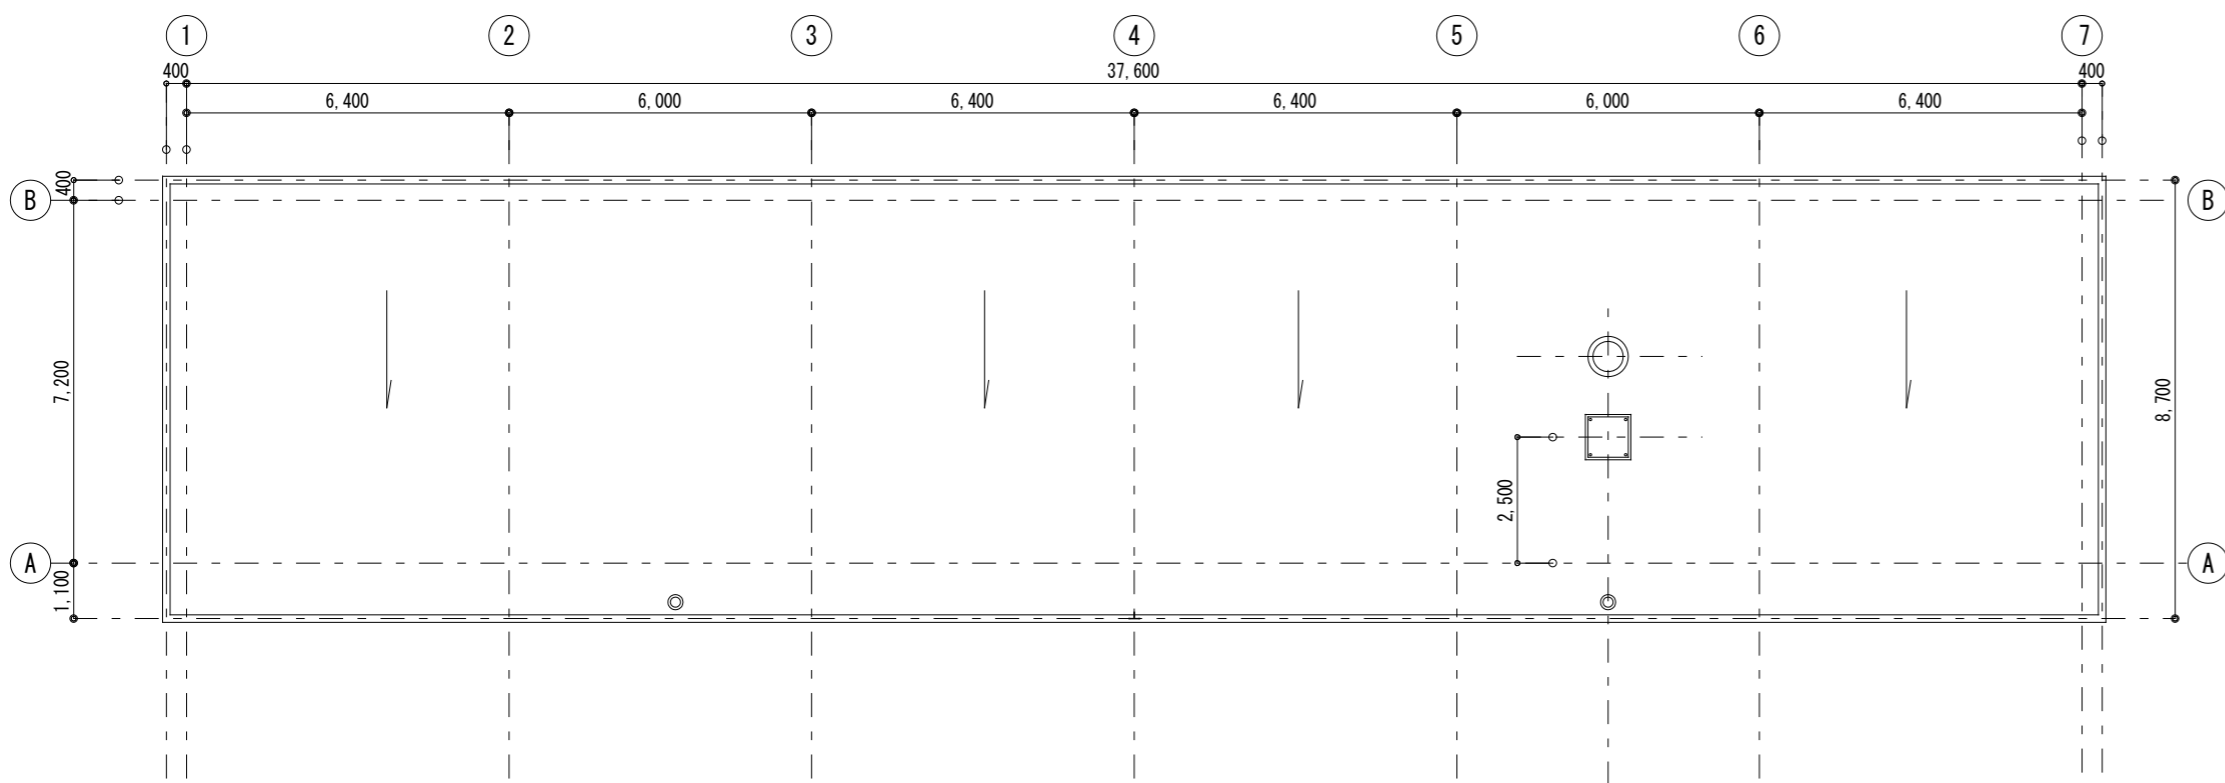

屋上平面図 1:150

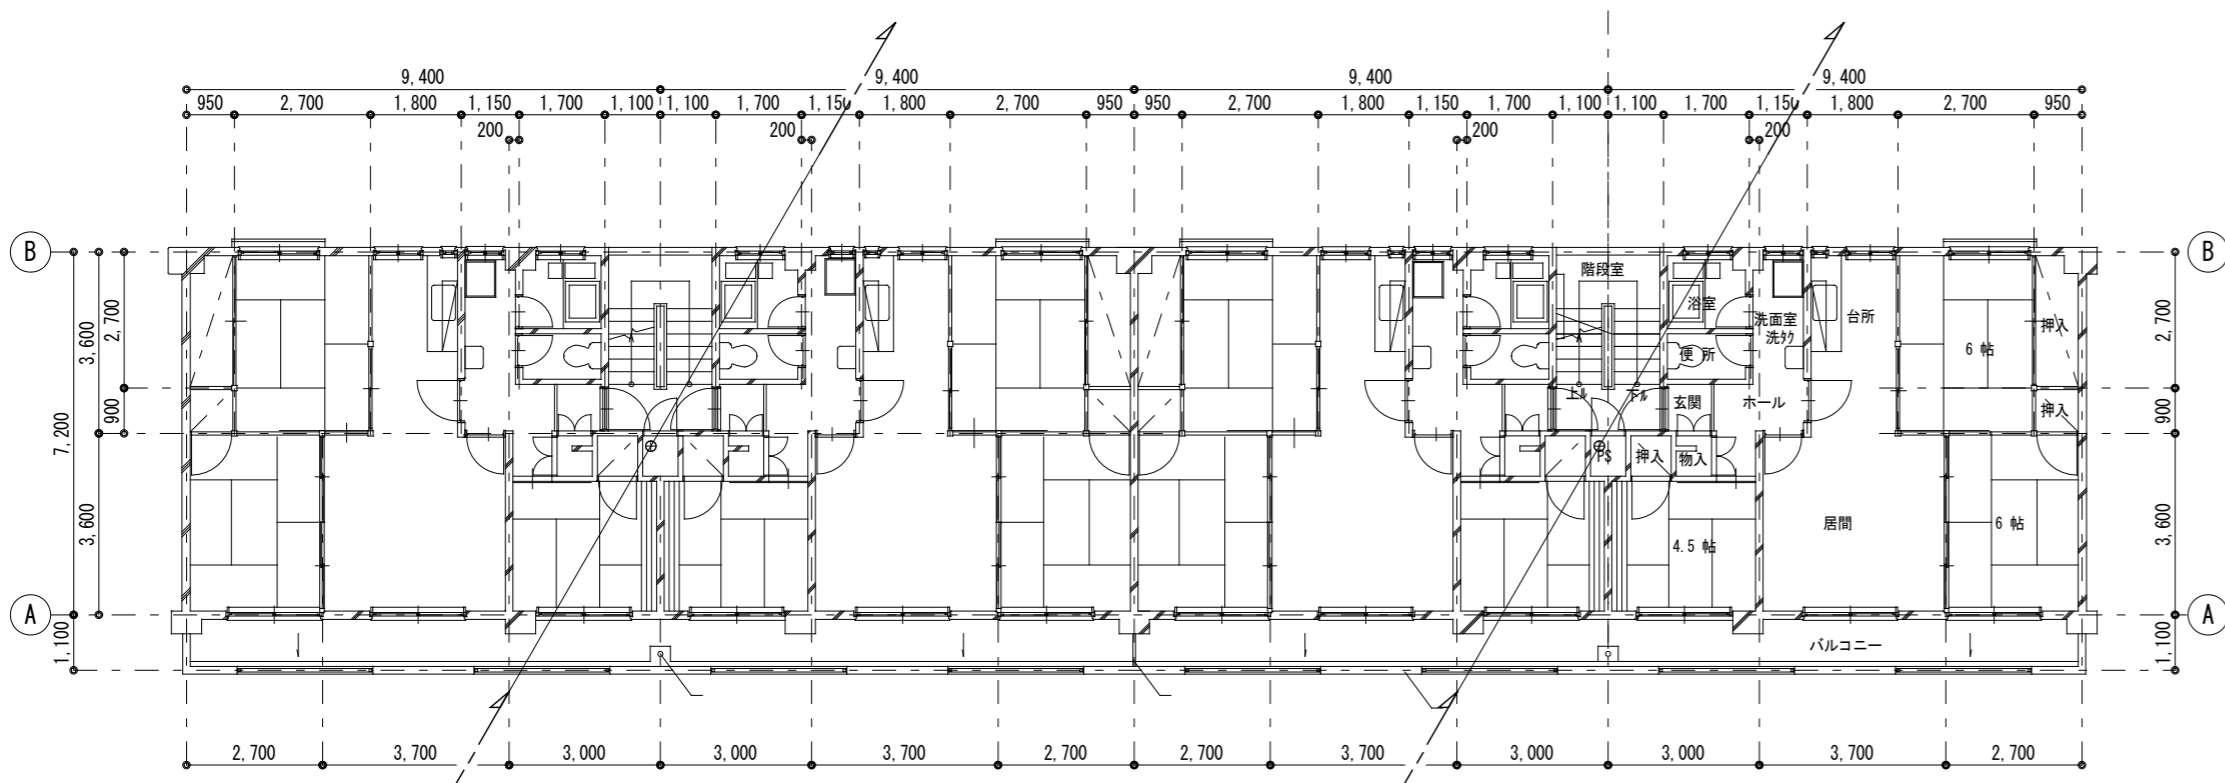

2~4階平面図 1:150

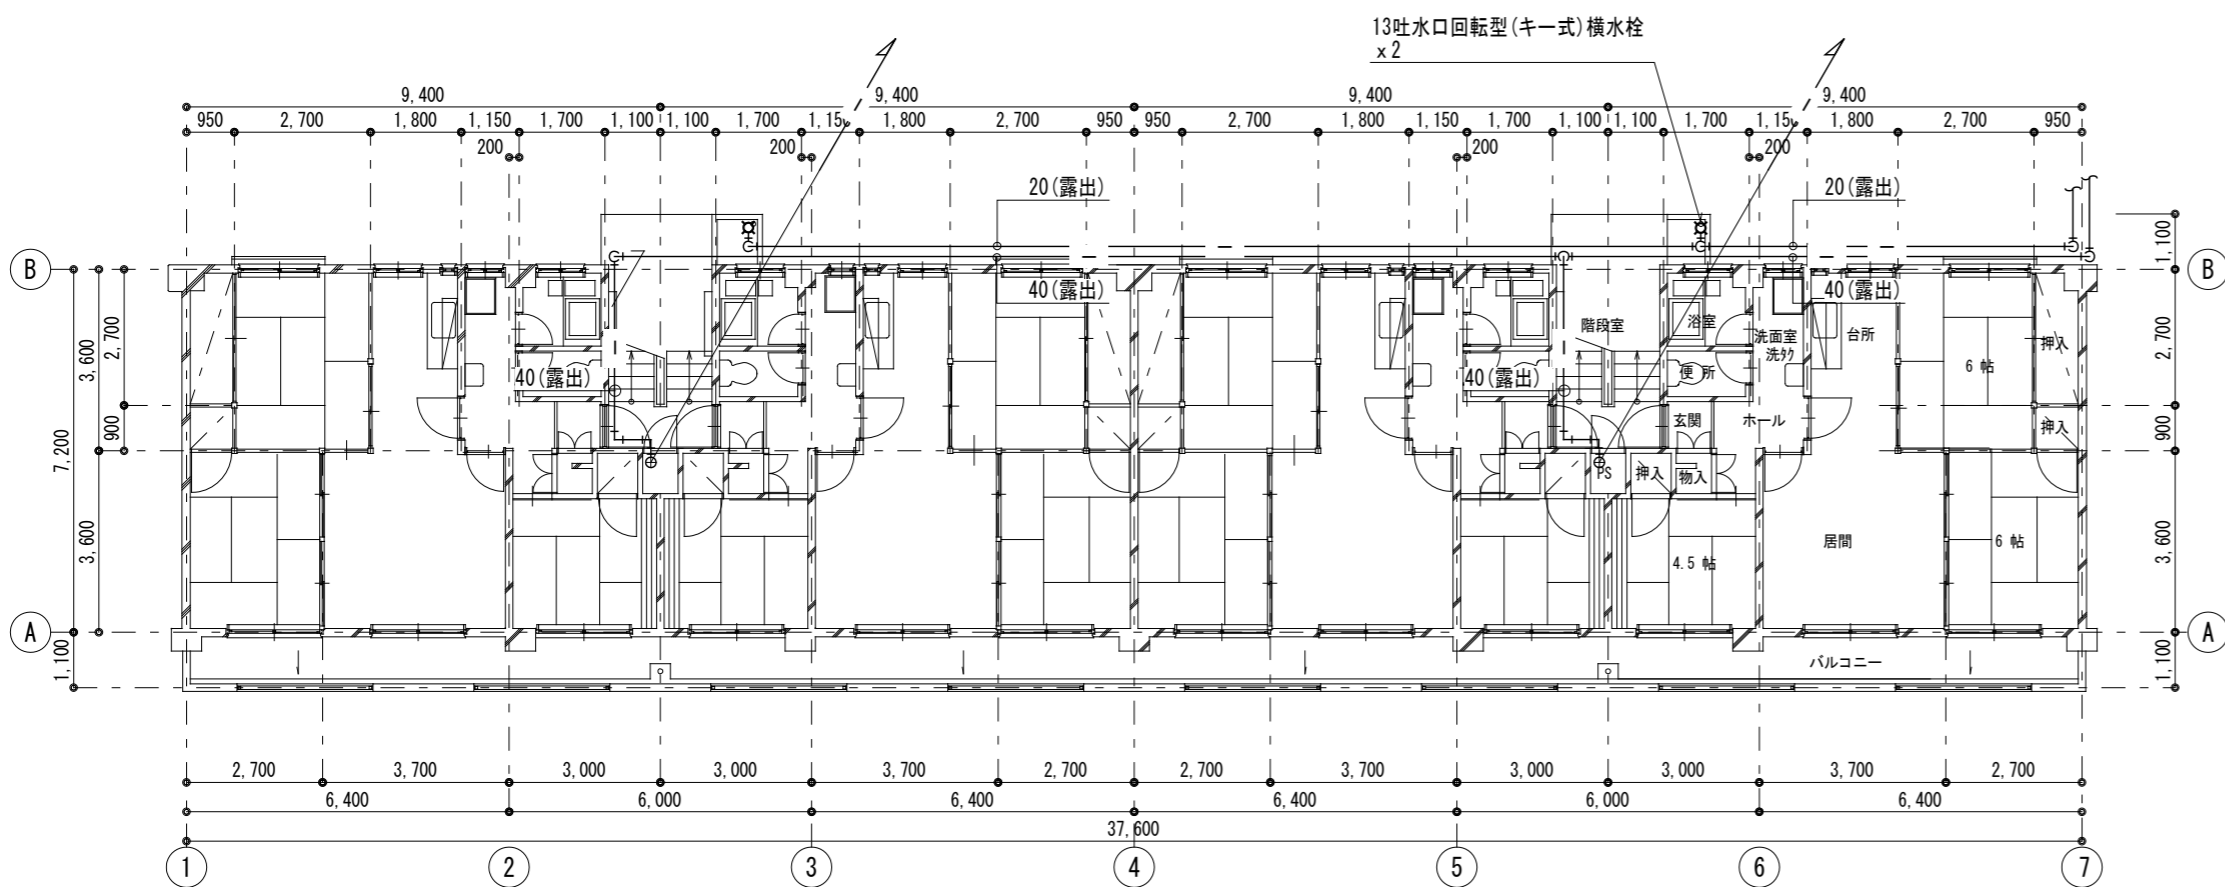

1階平面図 1:150


注記

1. 図中、点線および( )は工事対象外を示す。
2. 図中、◀は既設配管との接続を示す
3. 図中、は配管貫通部穴埋め補修箇所を示す。既存の配筋切断を行わないよう事前にレントゲン検査を行うこと。
4. 給水方式変更に伴う申請、手続きは施工者にて行うこと。
5. 埋設配管部分の仕上げ撤去/復旧工事は既存表層に合わせ建築工事とすること。
6. 指定なき限り、都型指定品とすること。
7. 工事後の既存管水圧試験は水道局指示のもと行うこと。
8. 本管からの引込工事、審査及び検査等局納付金、道路許可申請に必要な費用は工事費用に見込むこと。

新設機器リスト

水道直結用ブースターポンプユニット機器表 (4階建) (16戸)						
機器記号	給水量	揚程	ポンプ動力	ユニット口径	ユニット台数	備考
番号	(L/min)	(m)	(kW)	(mm)	(台)	
BPU 1	119	35	1.1×2	40	1	

周波数制御による推定末端圧力一定方式、2台交互運転方式 (社)日本水道協会認定品  
 屋外自立型ステンレスパッケージタイプ(床面固定)、水平震度1.5G、減圧式逆流防止器  
 ポンプ: ステンレス製ポンプ×2台(運転台数最大1台) 参考品番: MC5-4032-1.1D

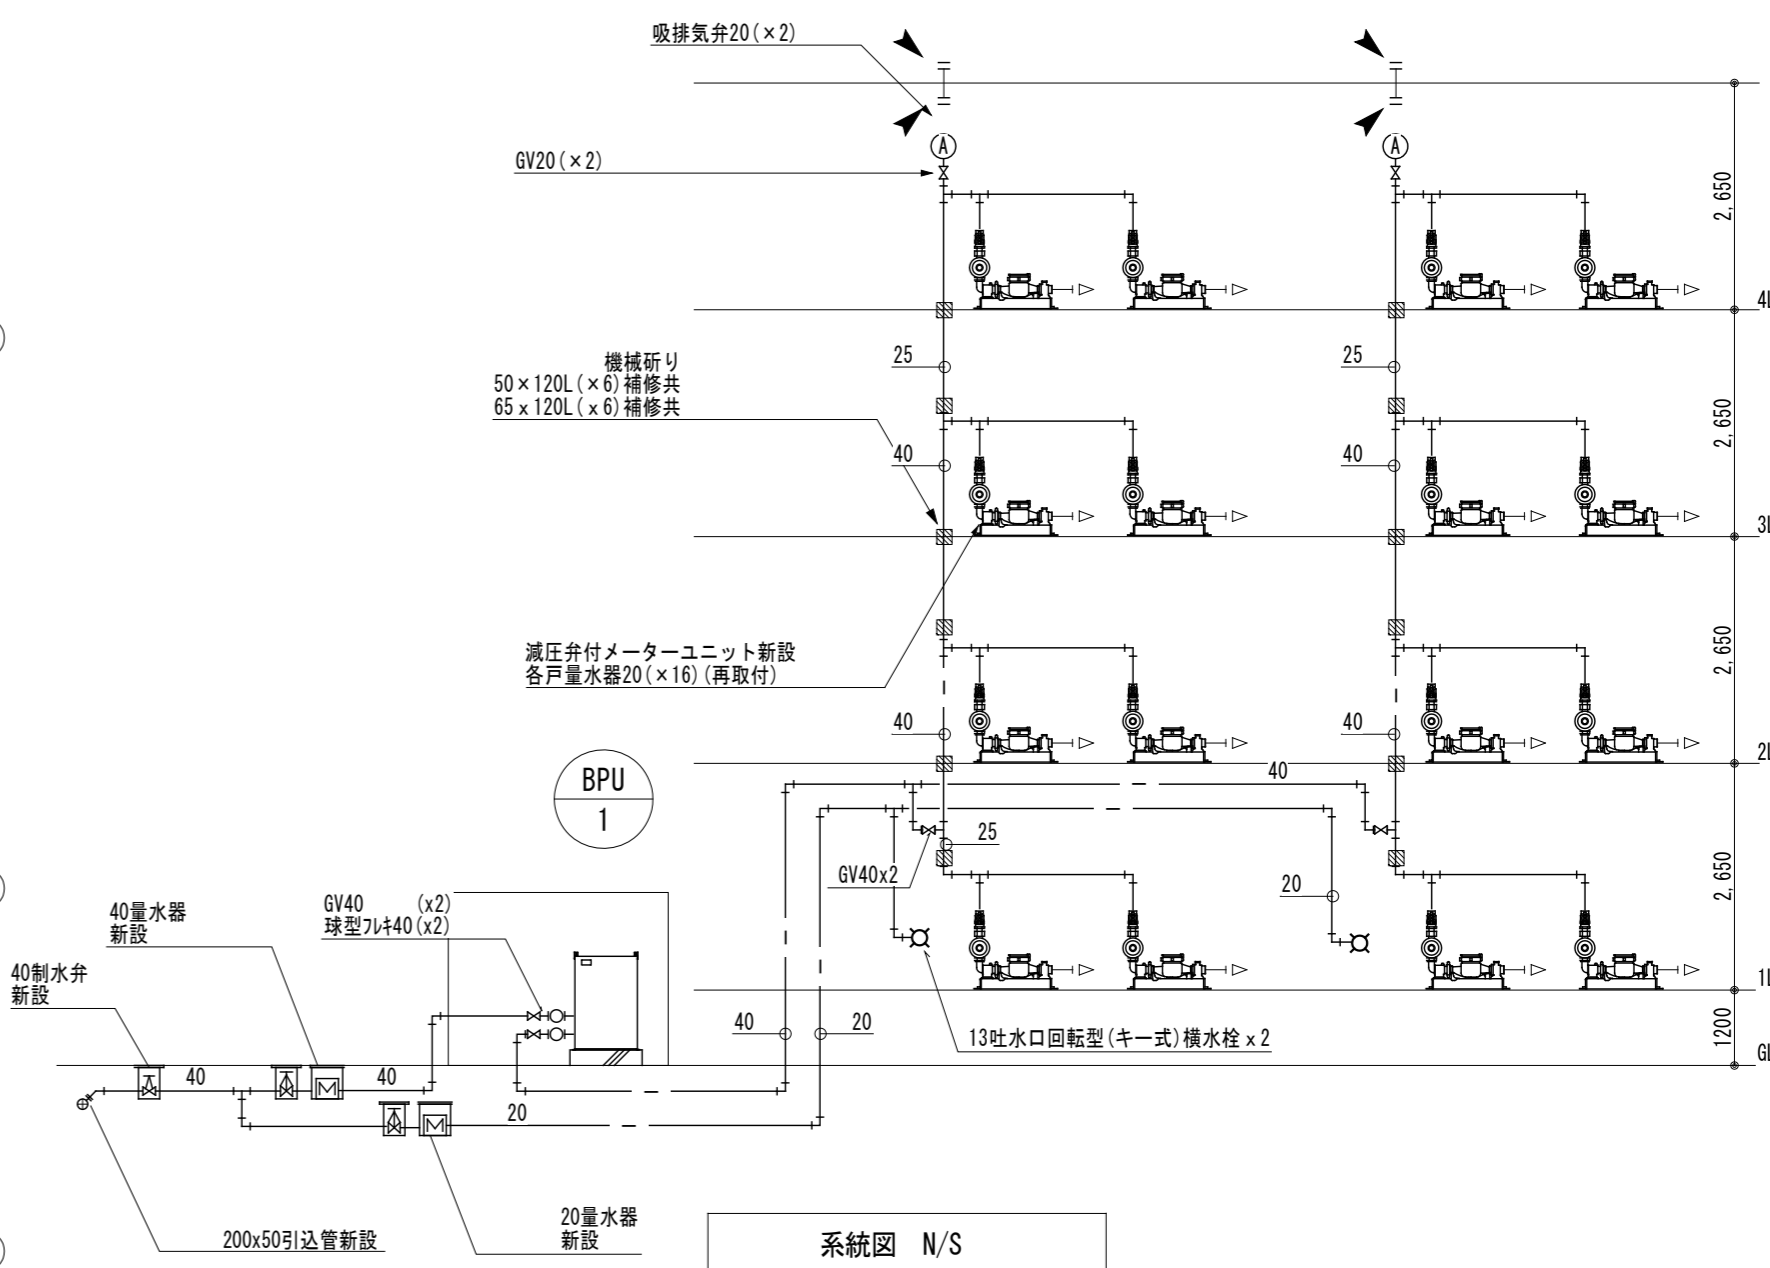



系統図 N/S

工事名称	林野庁東営宿舎2号棟 給水設備改修工事		
図面名称	衛生設備 各階平面図・系統図(改修)		
農林水産省林野庁国有林野部管理課	A2縮尺	1:150	
福利厚生室施設営繕班宿舎第2係	図面番号	M-03(14枚の内)	

都道 (475) 永代・葛西橋線 (葛西橋通り)

都道 475号 (葛西橋通り)


(本管FCDφ200)

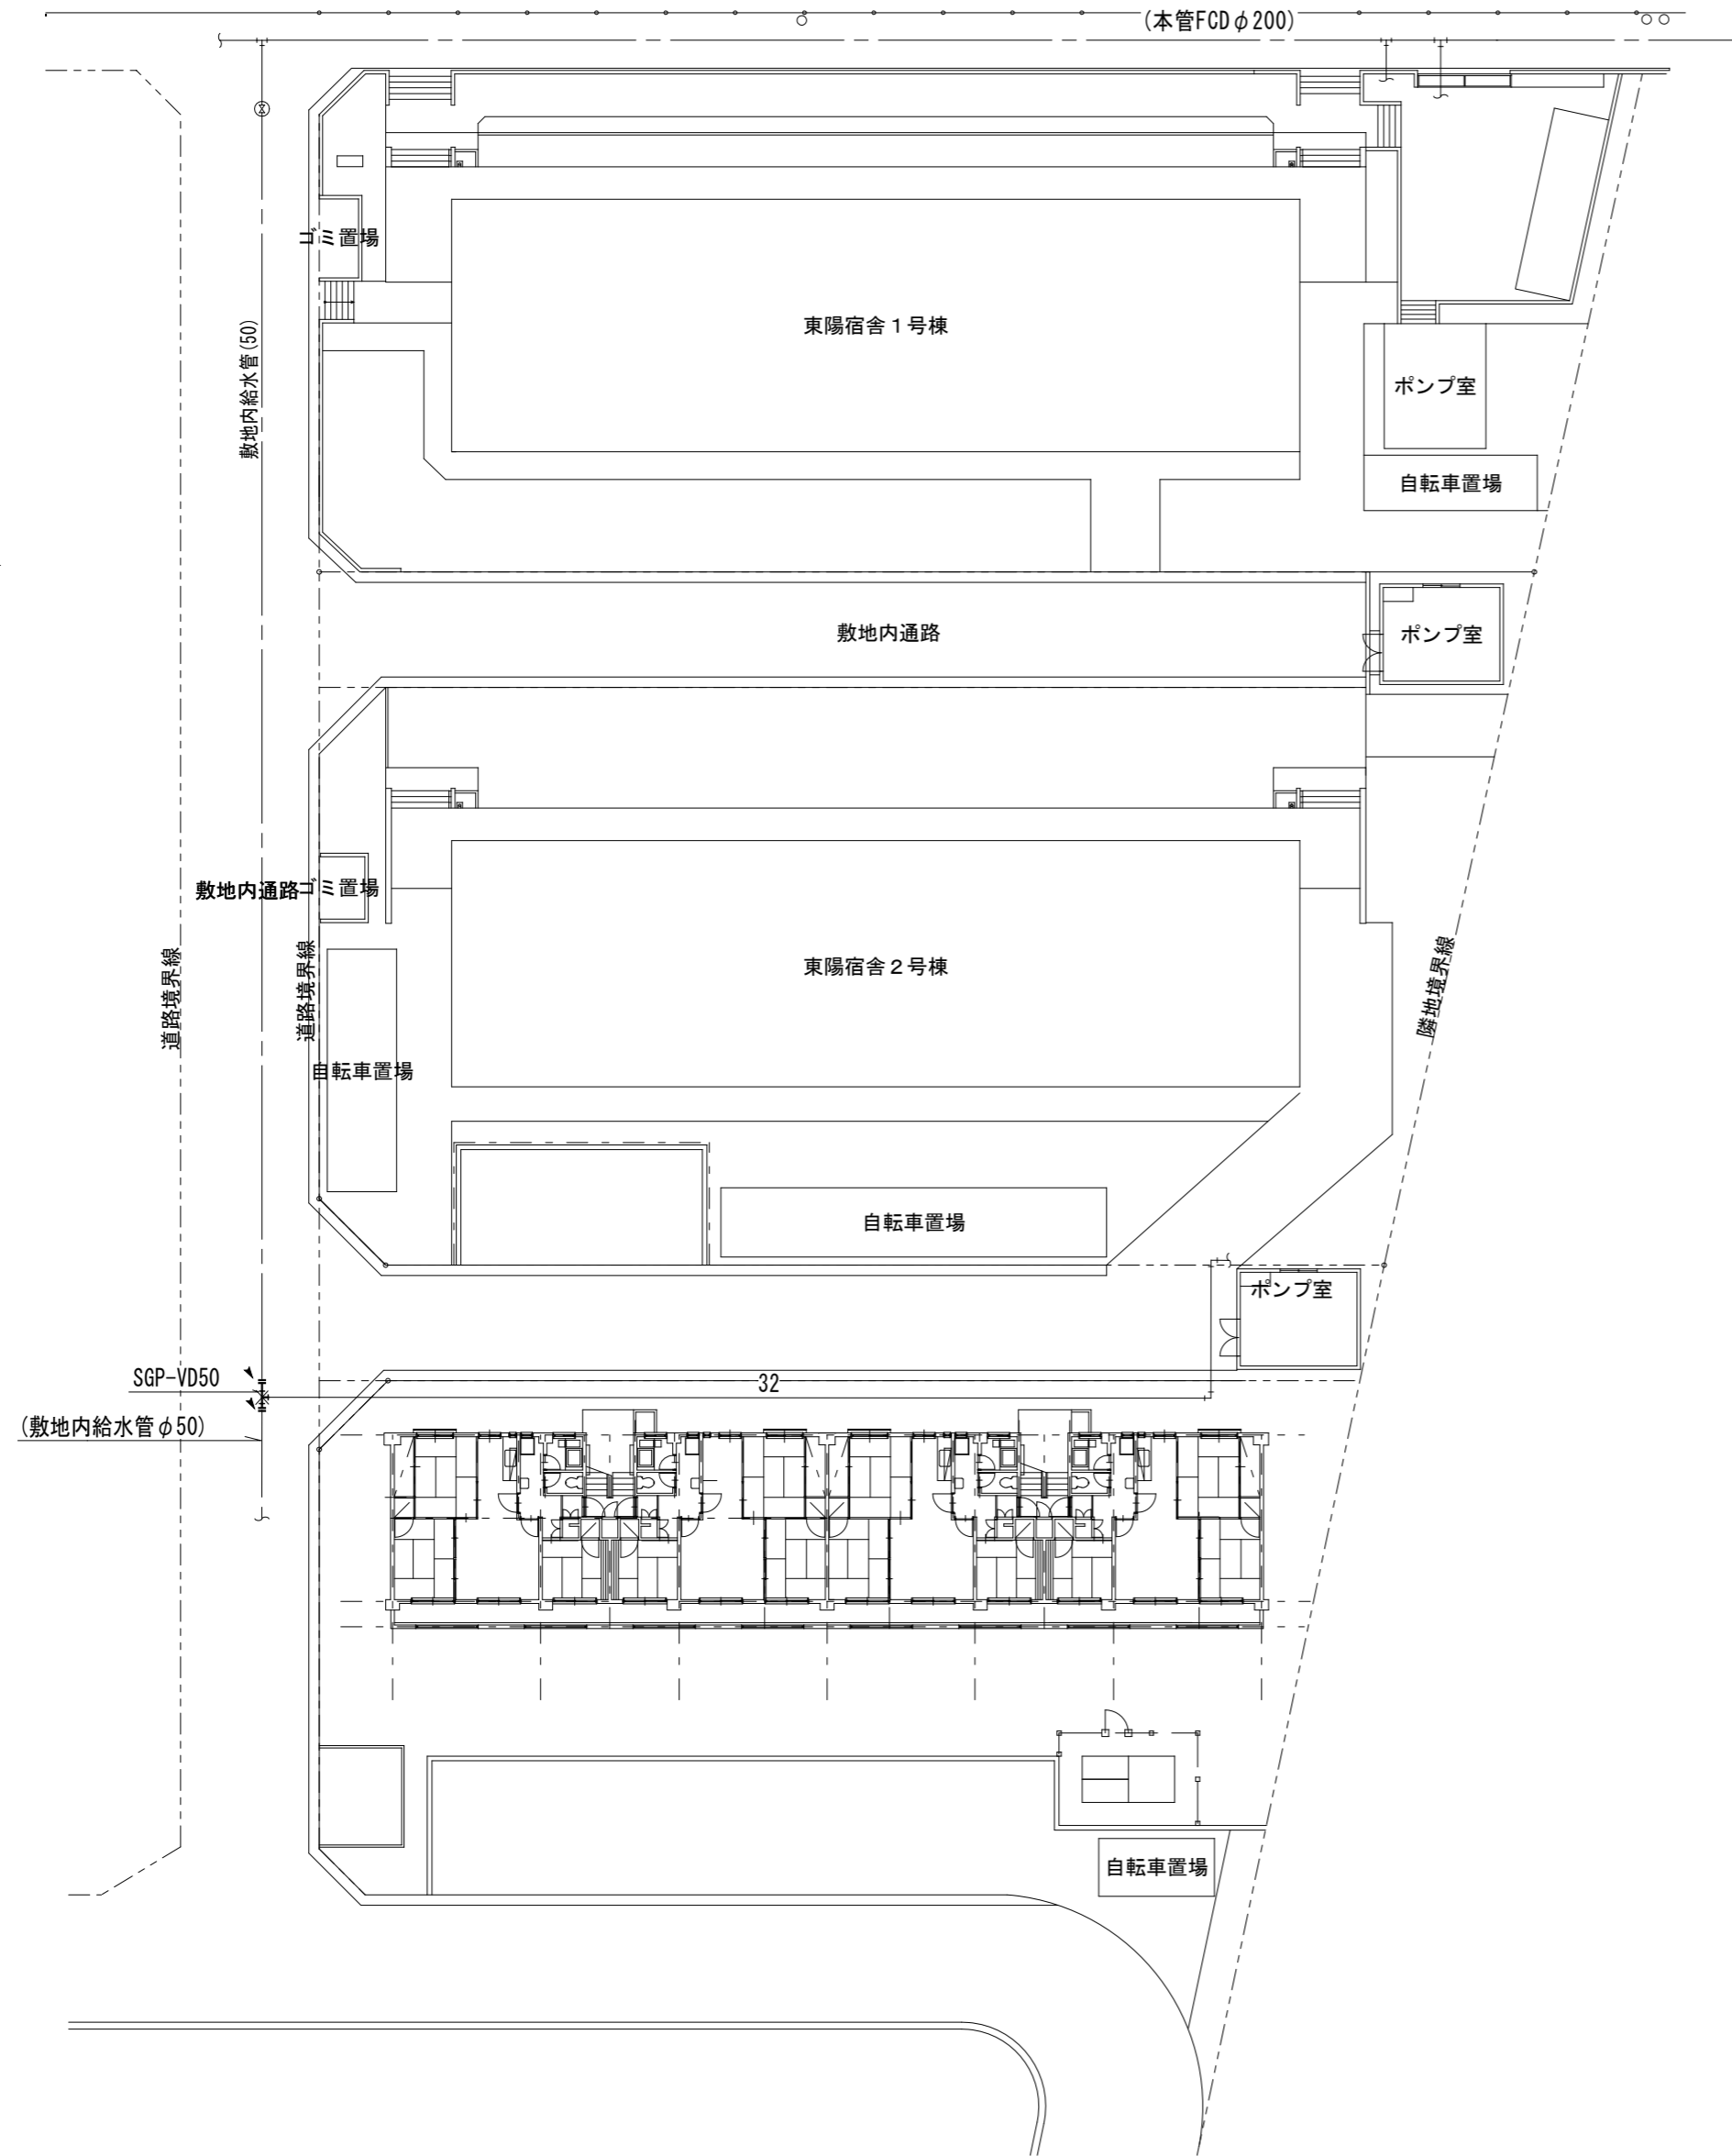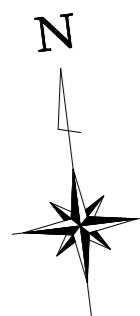

外構図 S=1:300







注記

1. 図中  $\times \times \times$  は撤去配管を示す。
2. 図中 ( ) は工事対象外を示す。
3. 図中  $\blacktriangleleft$  は既設配管切断を示す。
4. 図示無き不要配管も全て撤去とする。但し、土中配管は放棄とする。
5. 新設工事に影響のある不要配管は撤去とする。

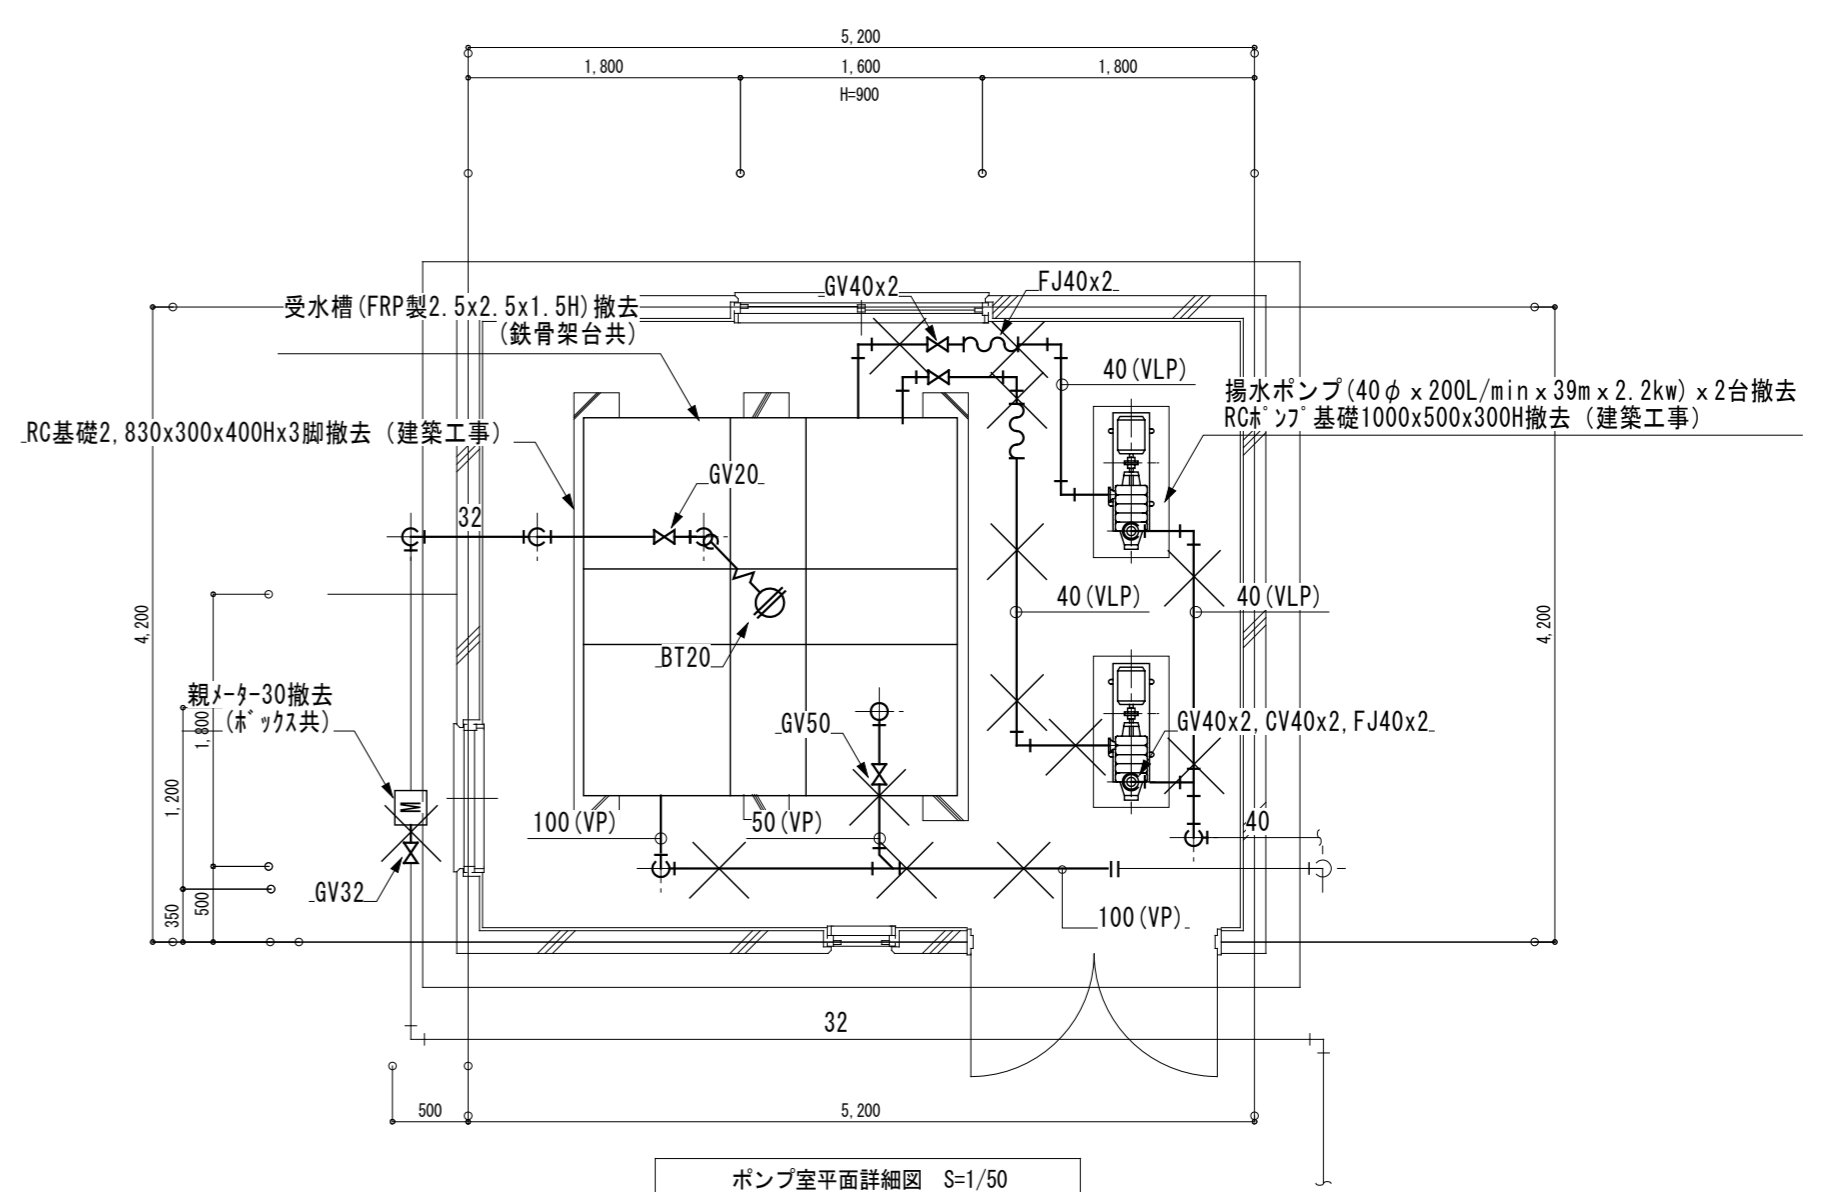

ポンプ室平面詳細図 S=1/50

工事名称	林野庁東営宿舎2号棟 給水設備改修工事		
図面名称	外構図		
農林水産省林野庁国有林野部管理課	A2縮尺	1:50, 1:300	
福利厚生室施設営繕班宿舎第2係	図面番号	M-04 (14枚の内)	

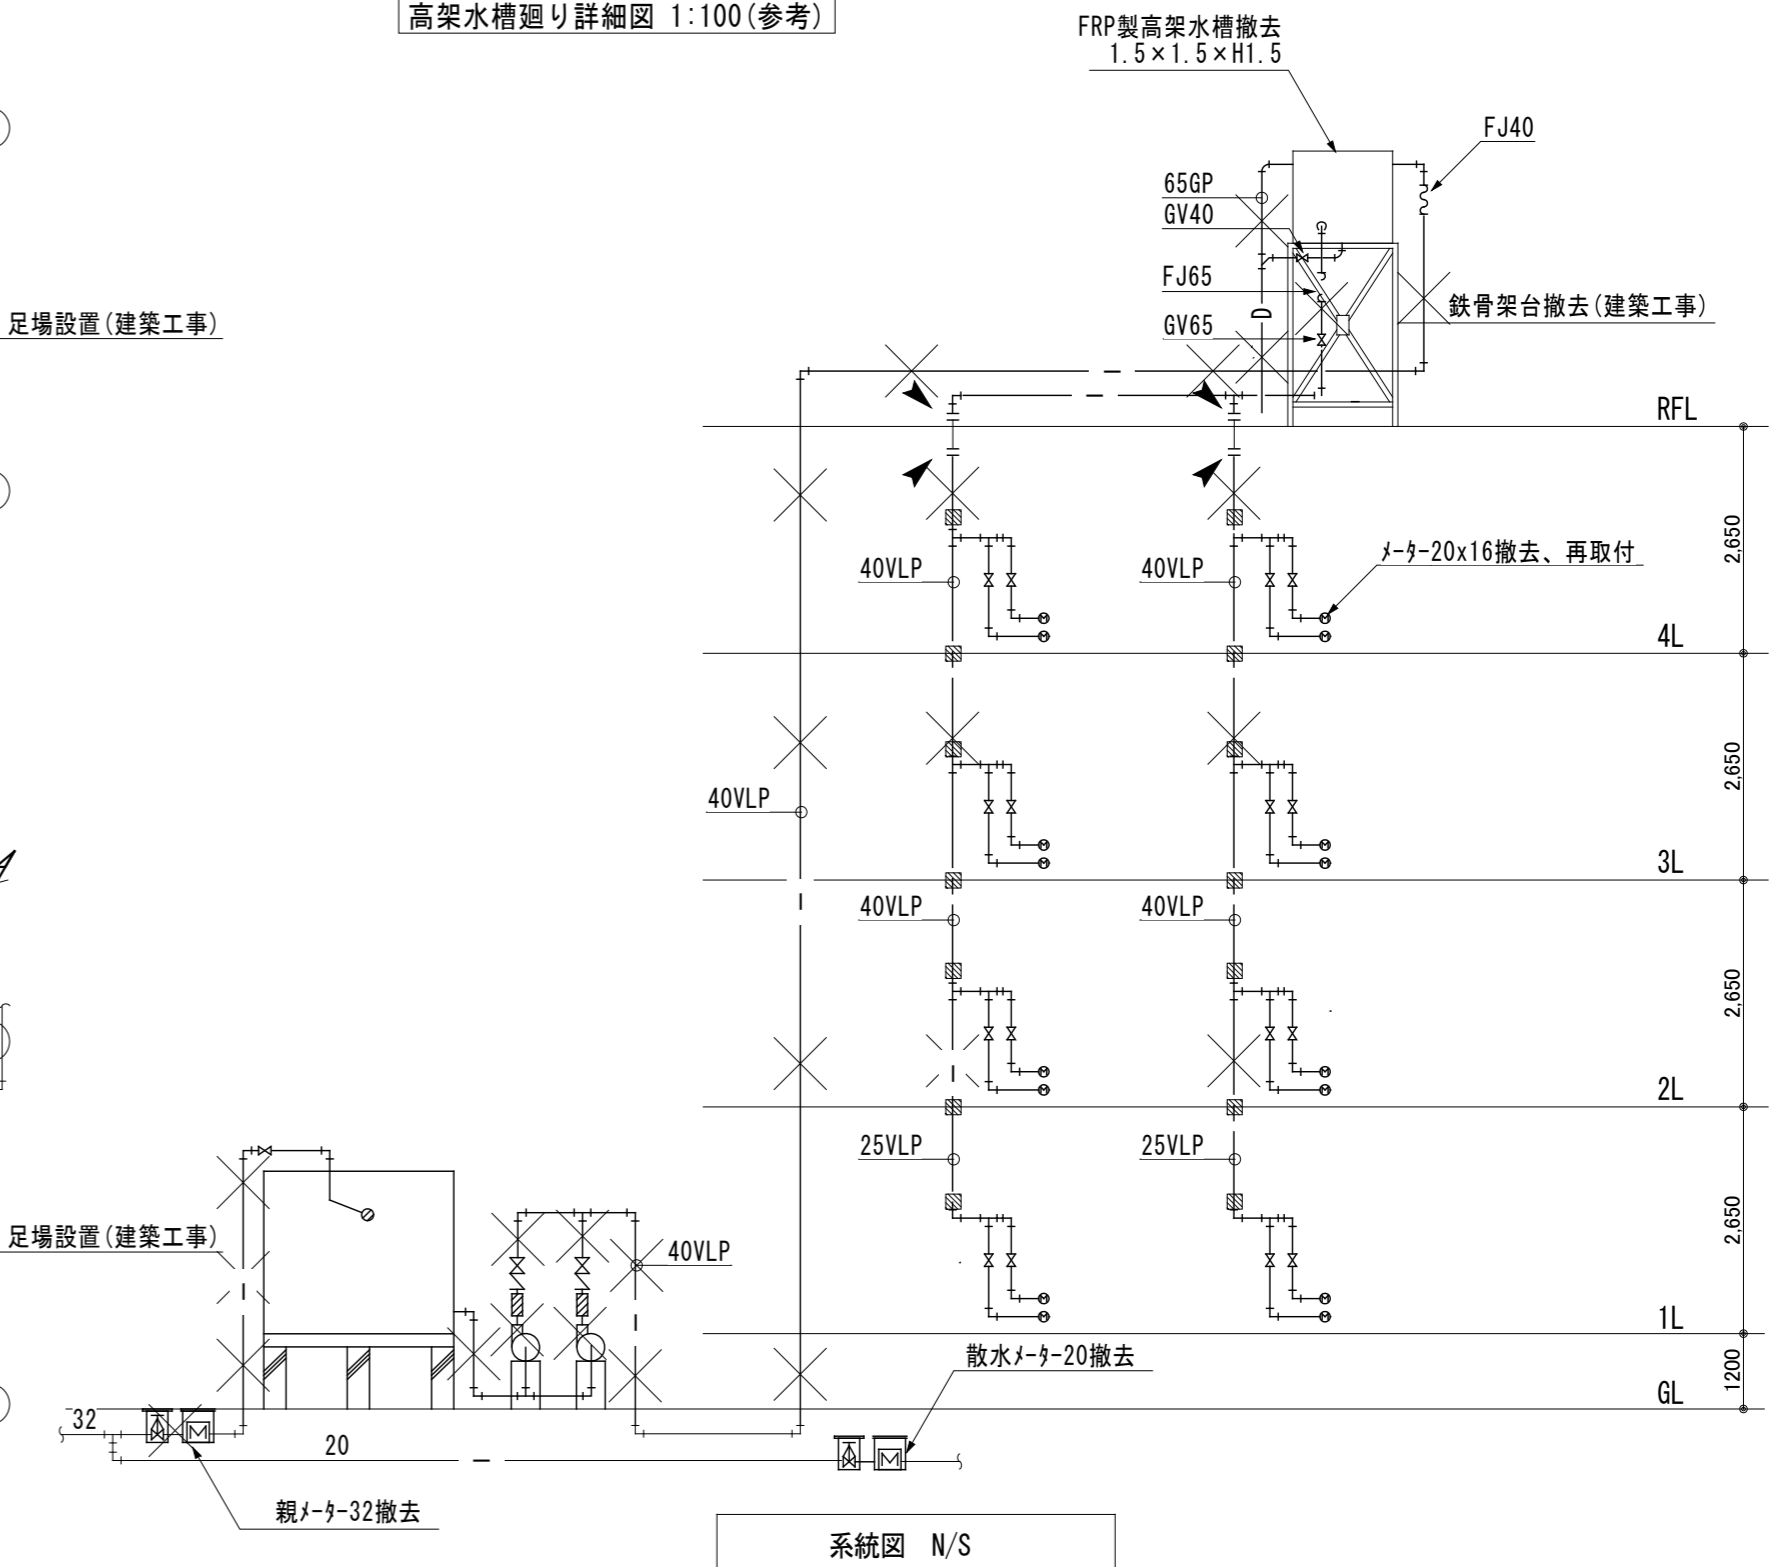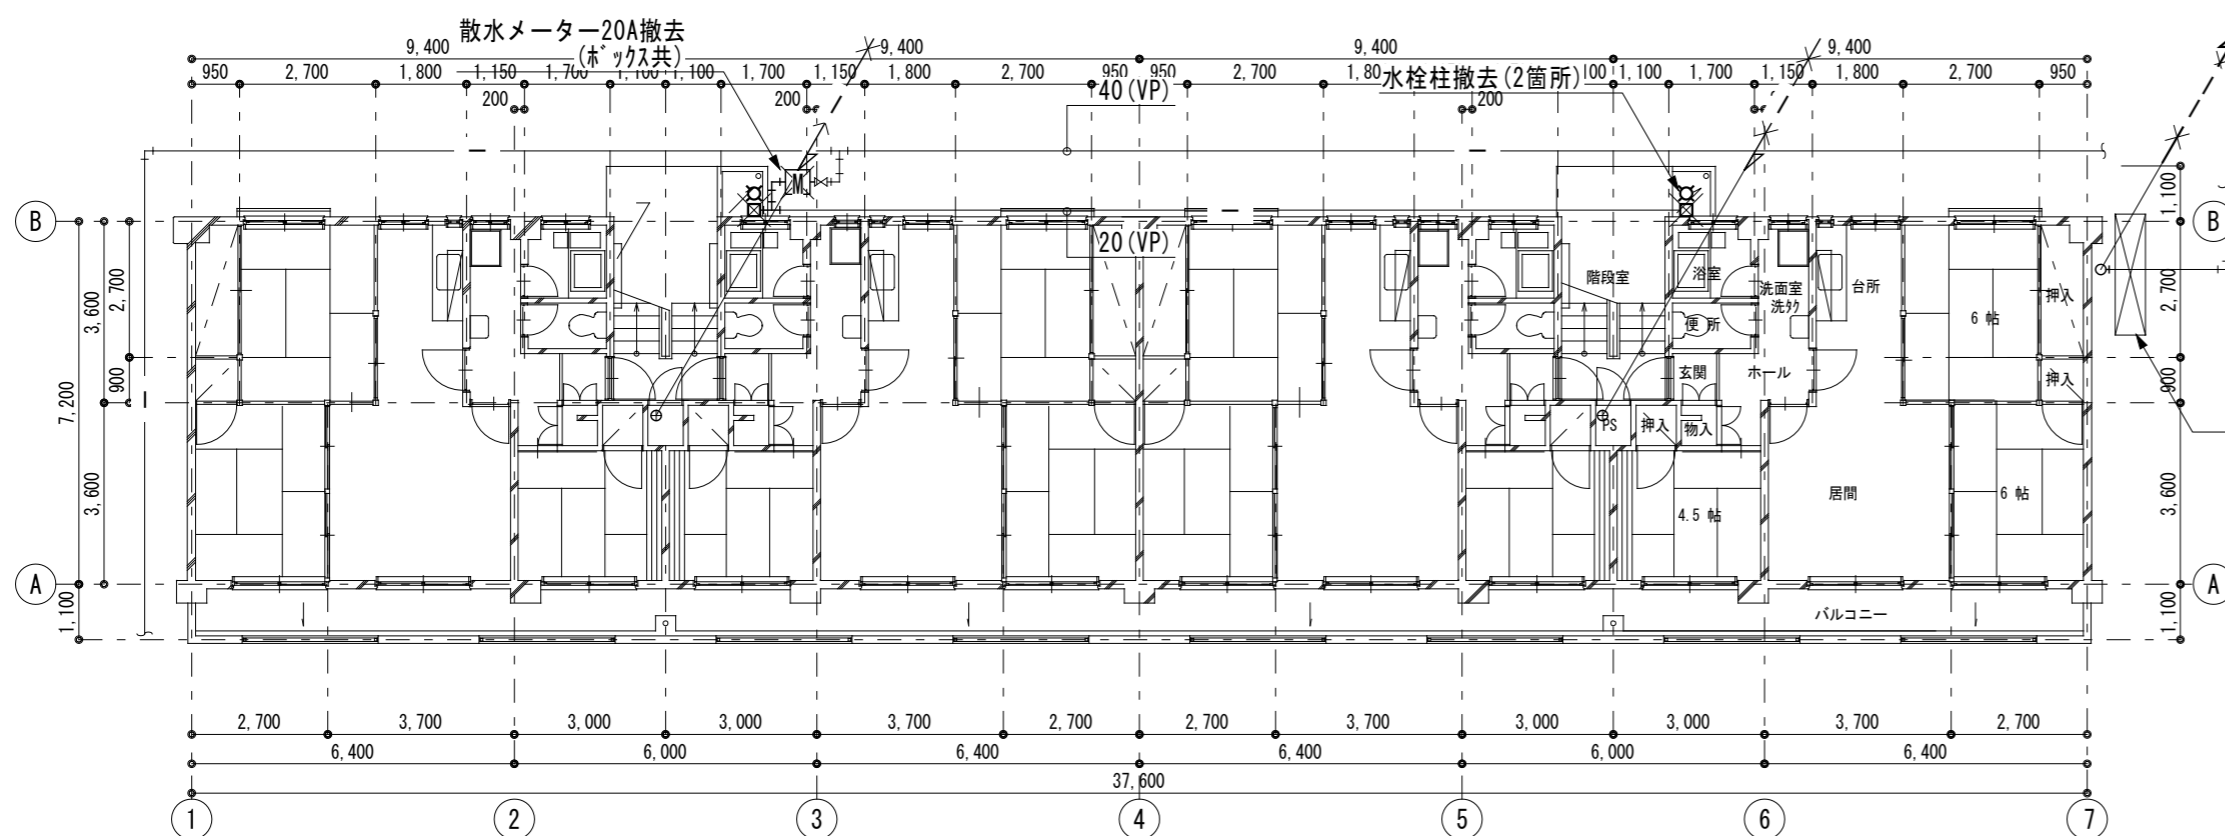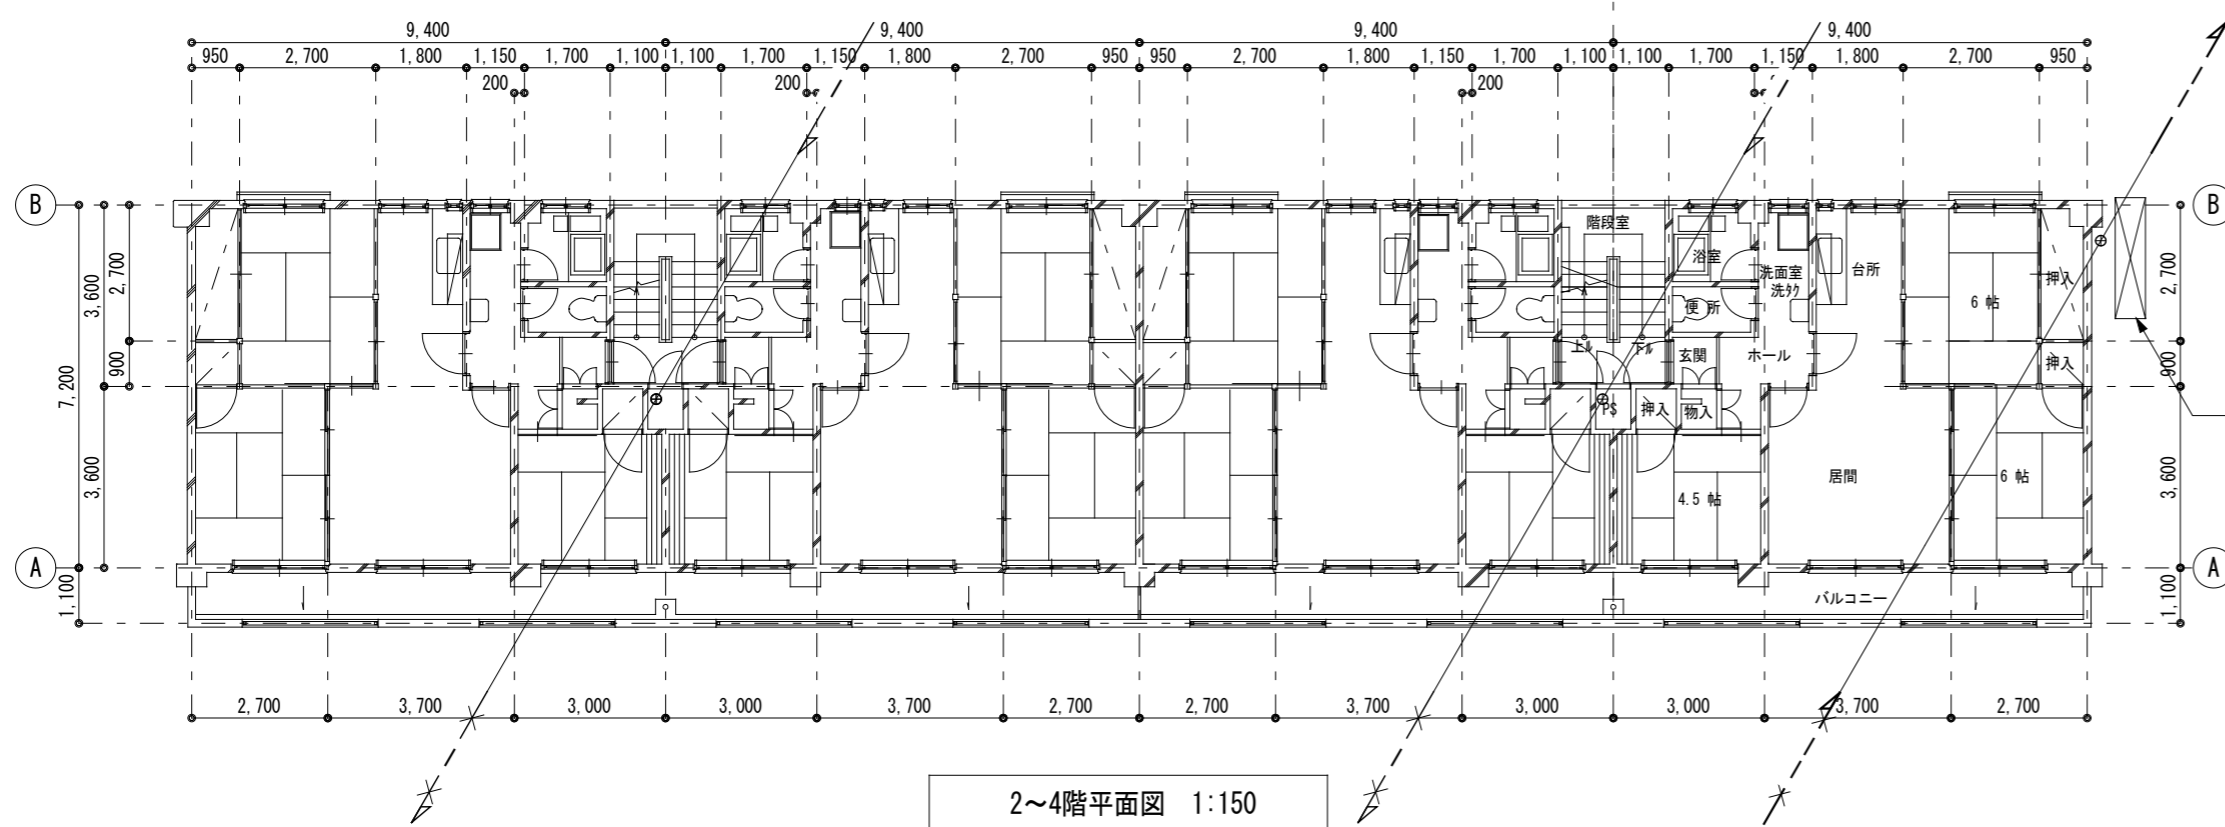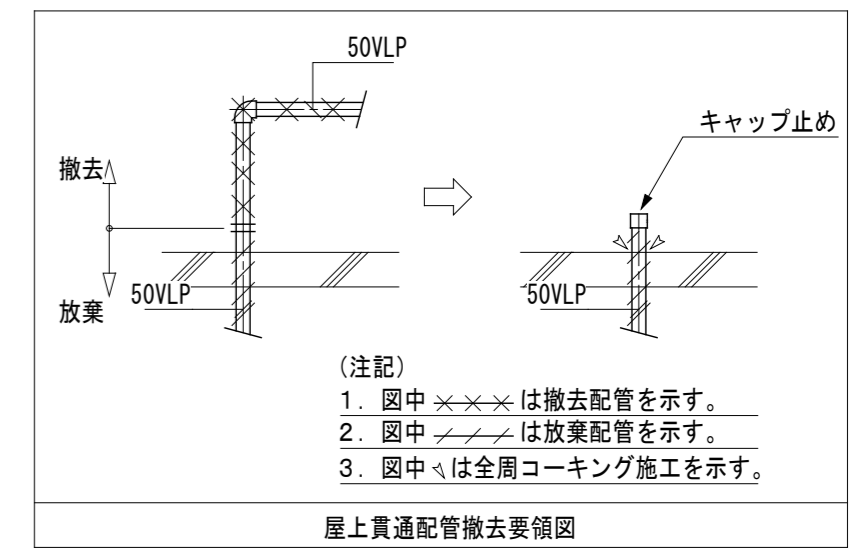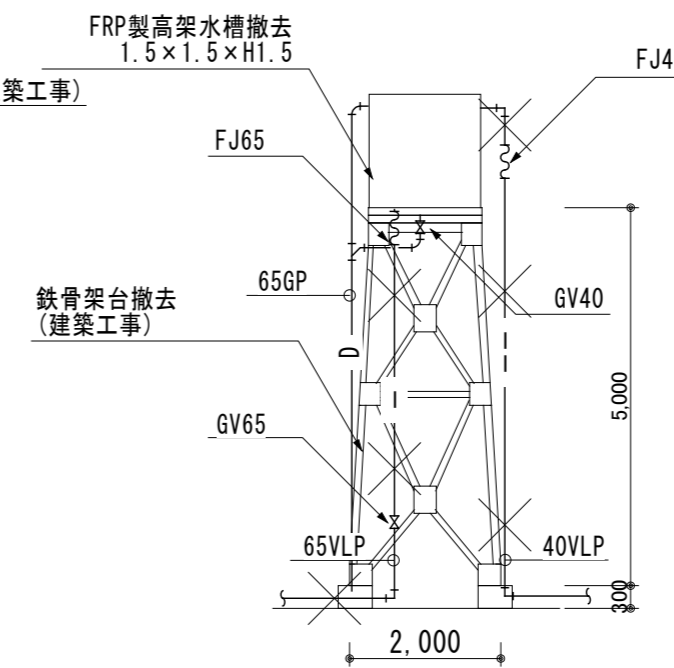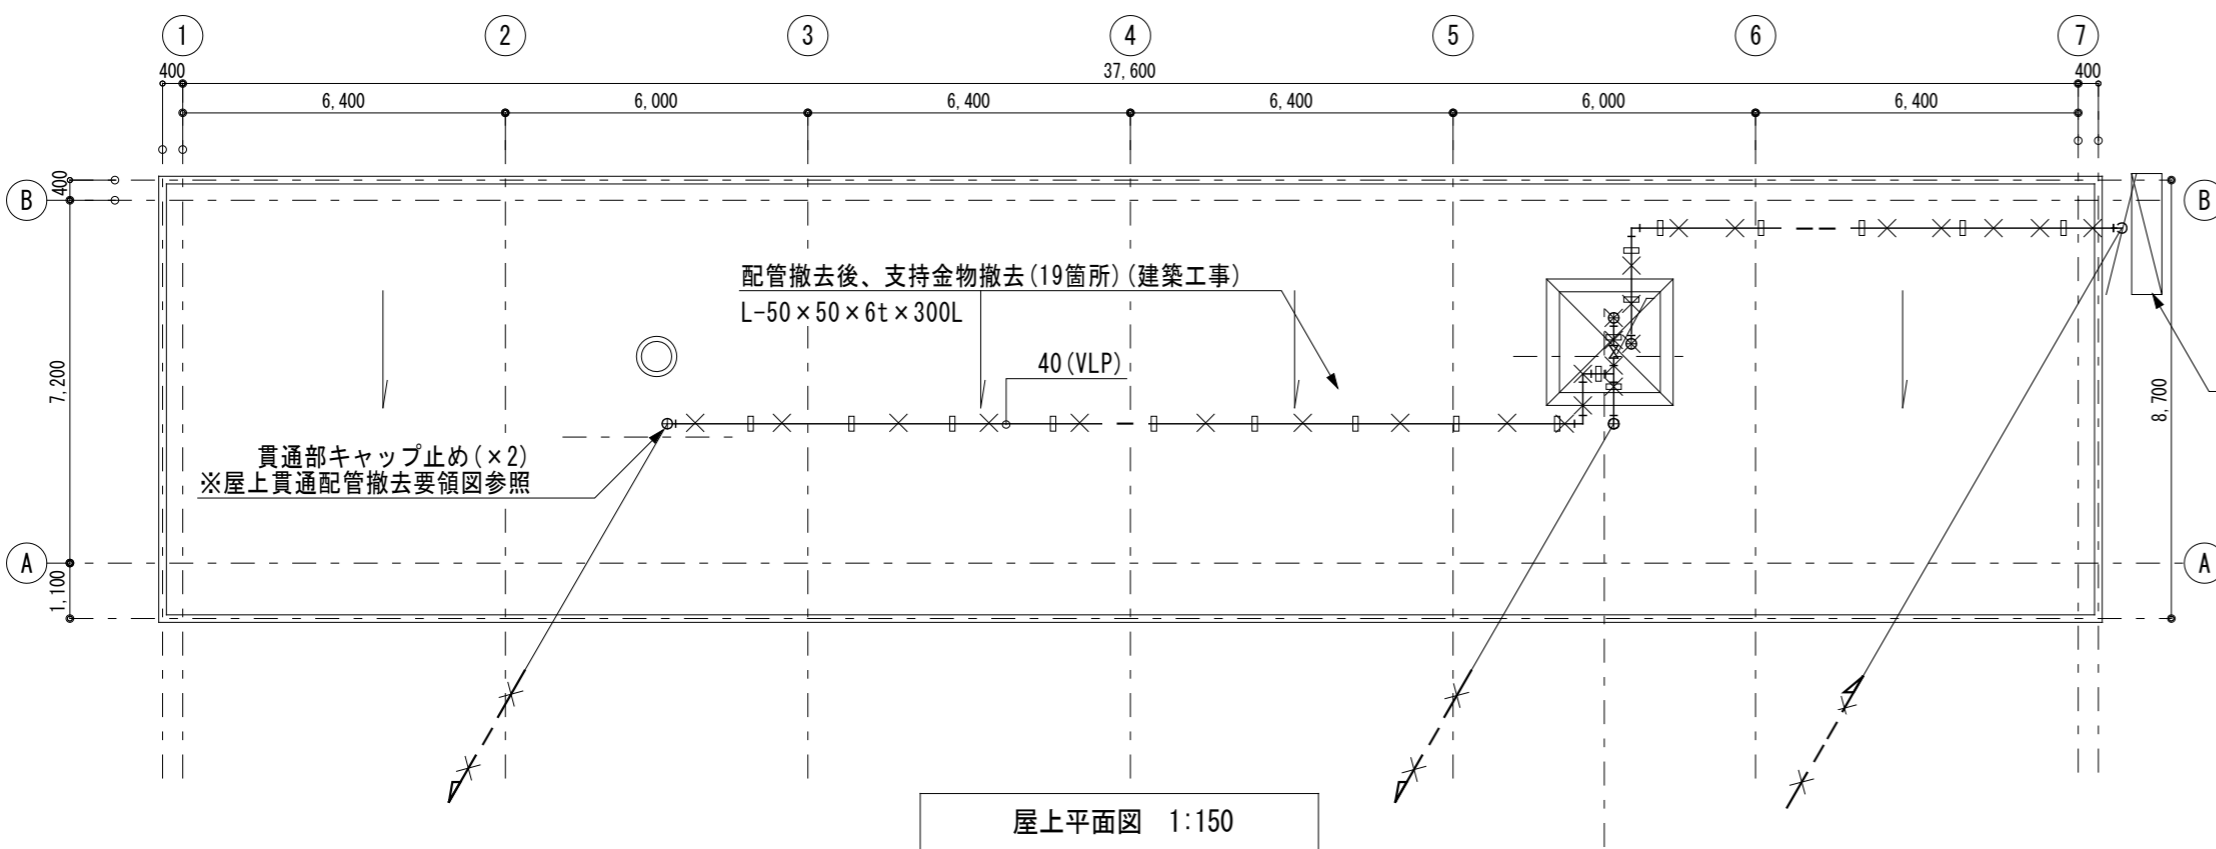

工事名称	林野庁東営宿舎2号棟 給水設備改修工事		
図面名称	衛生設備 各階平面図・系統図(撤去)		
農林水産省林野庁国有林野部管理課	A2縮尺	1:150	
福利厚生施設営繕班宿舎第2係	図面番号	M-05(14枚の内)	

(別紙7)

金 \_\_\_\_\_ 円

(工事価格 金 \_\_\_\_\_ 円 )

(種目別内訳)

名 称	摘 要	数 量	単 位	金 額	備 考
直接工事費					
I 建築改修工事		1	式		
II 電気設備改修工事		1	式		
III 機械設備改修工事		1	式		
IV 発生材処分		1	式		
計					直接工事費(発生材除く)
共通費					
I 共通仮設費		1	式		
II 現場管理費		1	式		
III 一般管理費等		1	式		
計					
合計(工事価格)					
消費税等相当額(10%)					
総合計(工事費)					

















































































